



FASE 2.

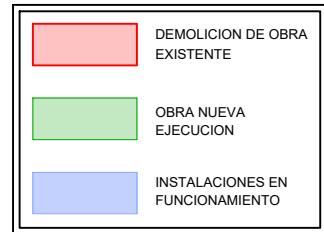

AFECCIÓN:
 -DEMOLICIÓN DE LOS SIGUIENTES ELEMENTOS EXISTENTES:
 REACTORES, DECANTADORES SECUNDARIOS, EDIFICIO Y CÁMARA DE CLORACIÓN.
 -SE LIBERA ESPACIO PARA LA EJECUCIÓN DE NUEVOS ELEMENTOS.

CONSTRUCCIÓN:
 -NO SE LLEVA A CABO NINGÚN ELEMENTO.

FUNCIONAMIENTO DURANTE LA FASE:
 -SE MANTIENE LA LÍNEA DE AGUA ACTUAL CON EL NUEVO TRATAMIENTO BIOLÓGICO. LA LÍNEA DE FANGOS EXISTENTE ESTÁ TODA ELLA EN SERVICIO Y NO SE VE AFECTADA POR LAS OBRAS.

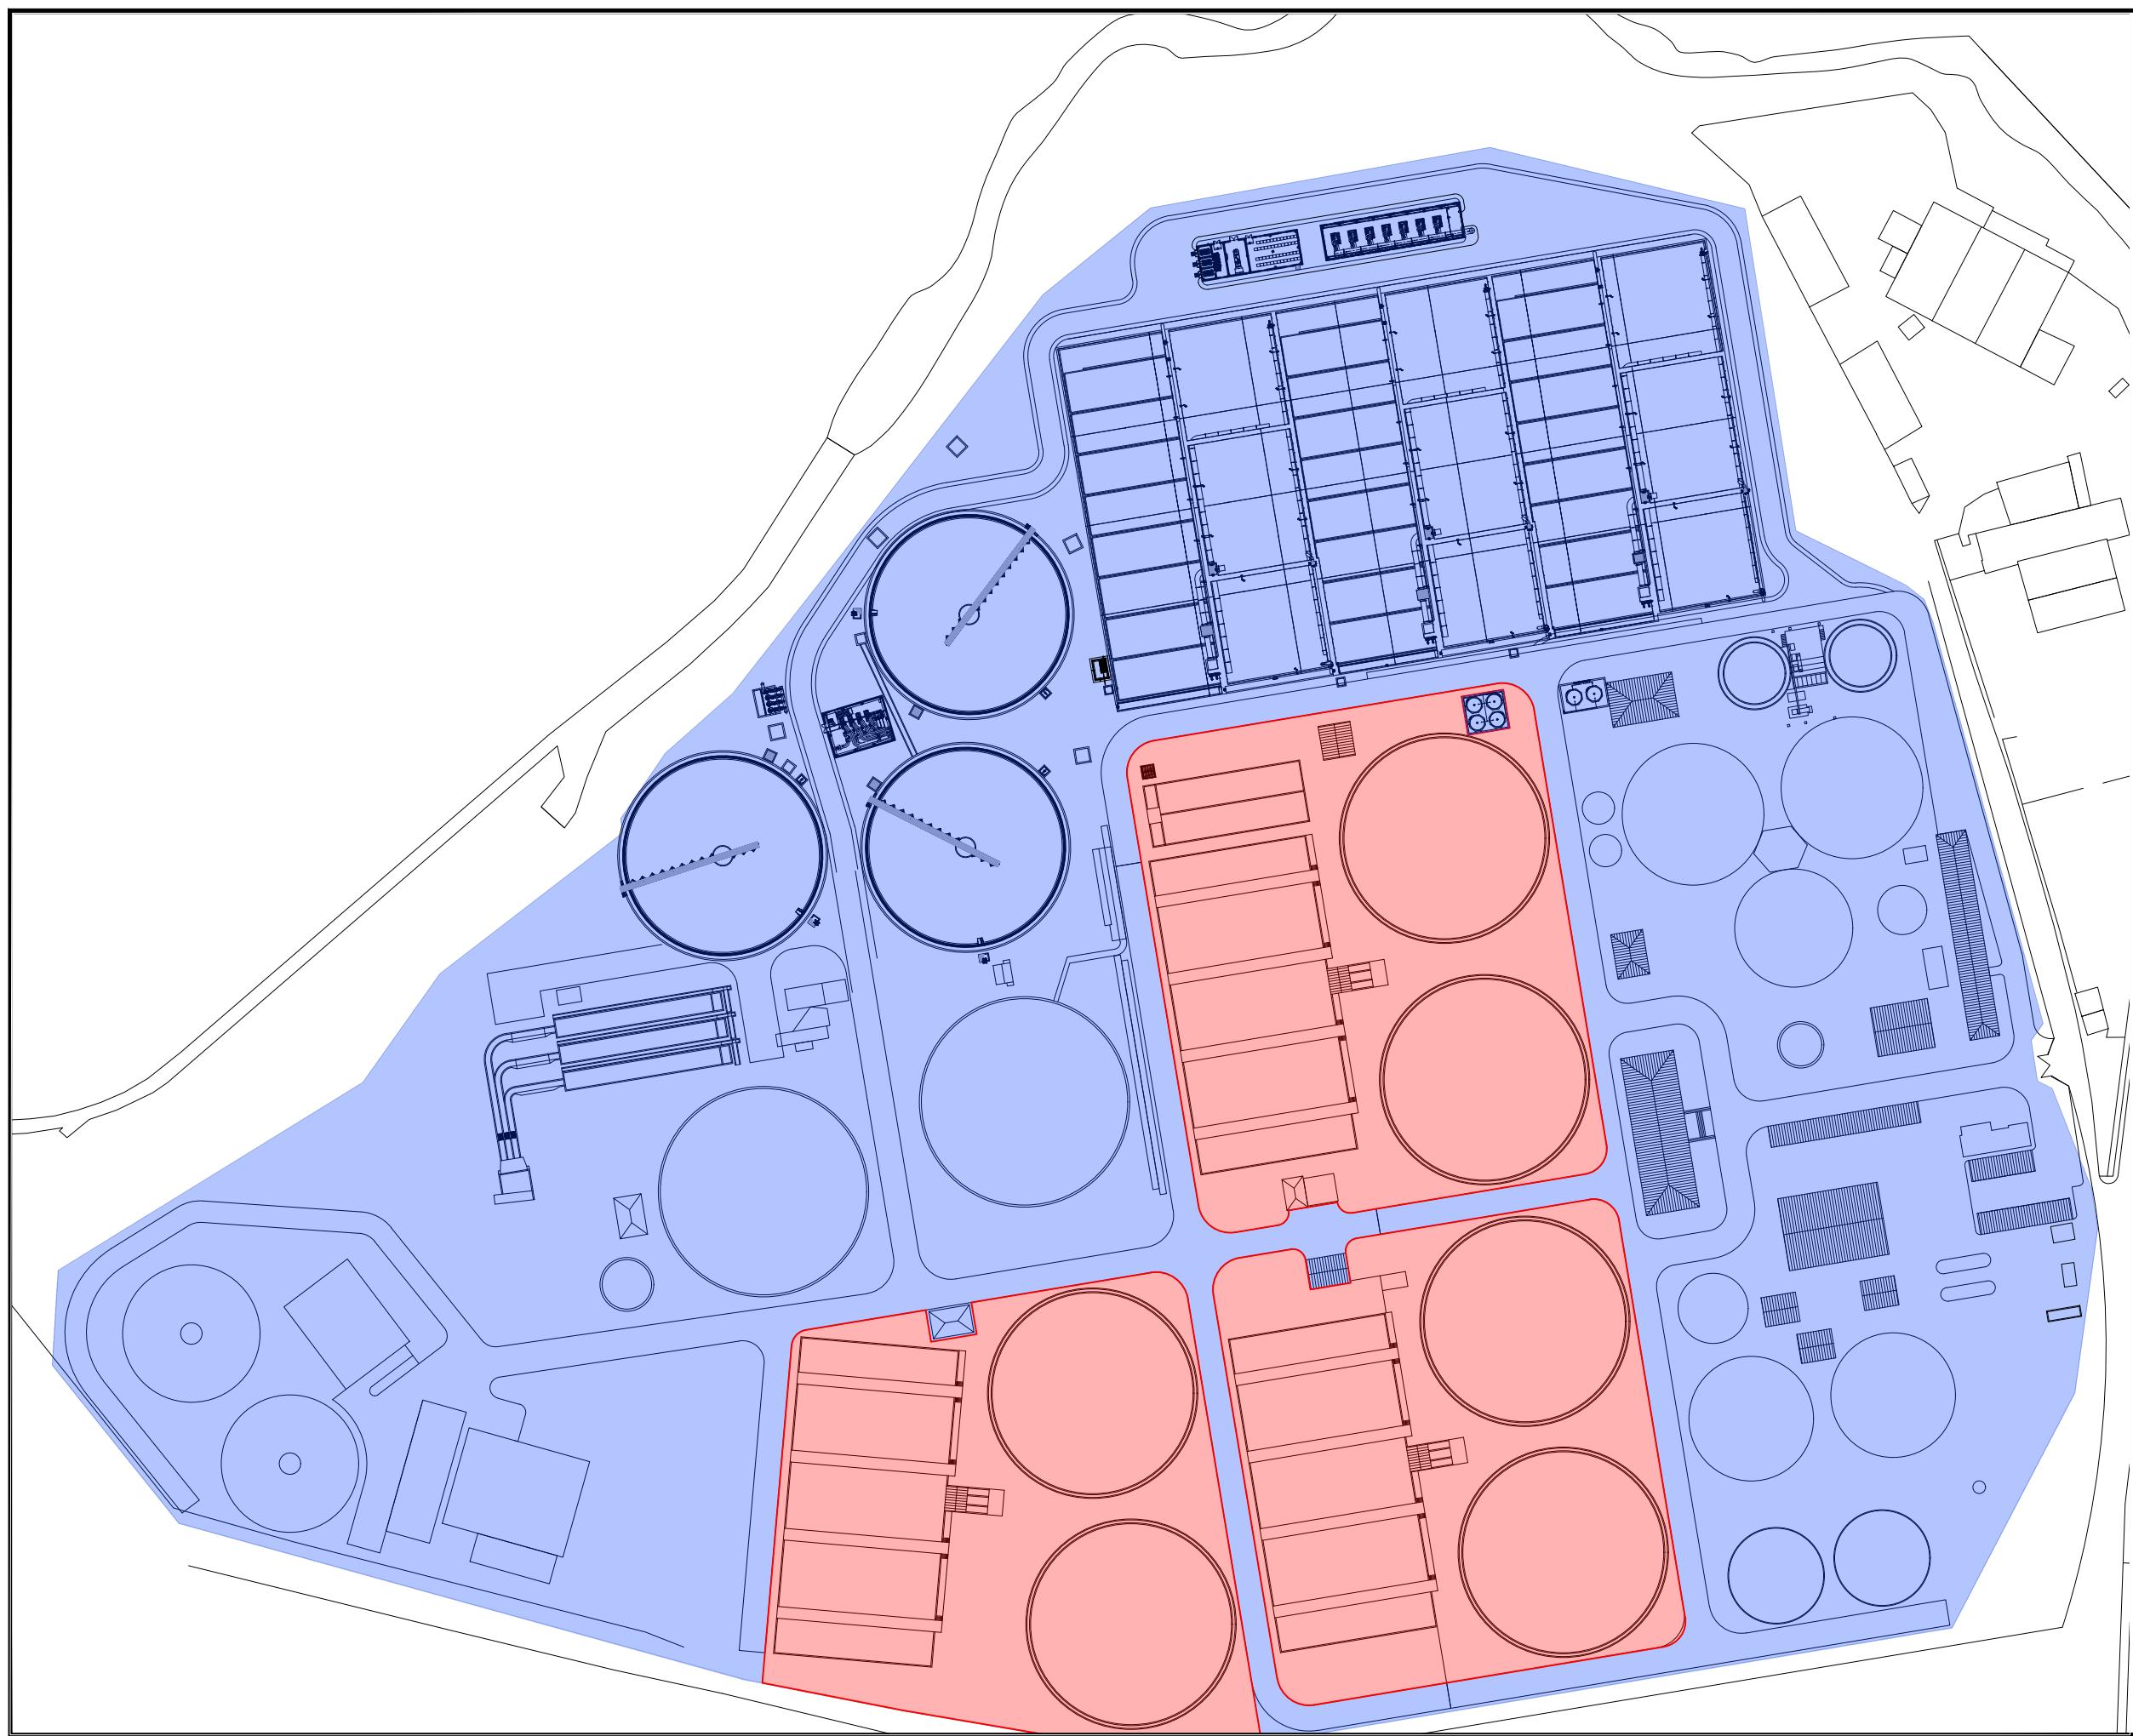

COTAS EN METROS

FASE 3.


	DEMOLICIÓN DE OBRA EXISTENTE
	OBRA NUEVA EJECUCIÓN
	INSTALACIONES EN FUNCIONAMIENTO

AFECCIÓN:
-NINGUNA.

CONSTRUCCIÓN:
-TODAS LAS INSTALACIONES DE LA LÍNEA DE FANGOS, ARQUETA DE REPARTO A NUEVOS REACTORES, EDIFICIO DE CONTROL Y EDIFICIO DE PERSONAL.

FUNCIONAMIENTO DURANTE LA FASE:
-IGUAL QUE LA FASE ANTERIOR.
SE MANTIENE LA LÍNEA DE AGUA ACTUAL CON EL NUEVO TRATAMIENTO BIOLÓGICO Y LA LÍNEA DE FANGOS EXISTENTE, ESTA TODA ELLA EN SERVICIO.

-AL FINAL DE ESTA ETAPA SE PONE EN FUNCIONAMIENTO LA NUEVA LÍNEA DE FANGOS.
-SERÁ NECESARIO CONDUCIR, PROVISIONALMENTE, LOS FANGOS PRIMARIOS EXTRAIDOS DE LOS DECANTADORES ACTUALES A LOS NUEVOS TÁMICES DE FANGOS PRIMARIOS.

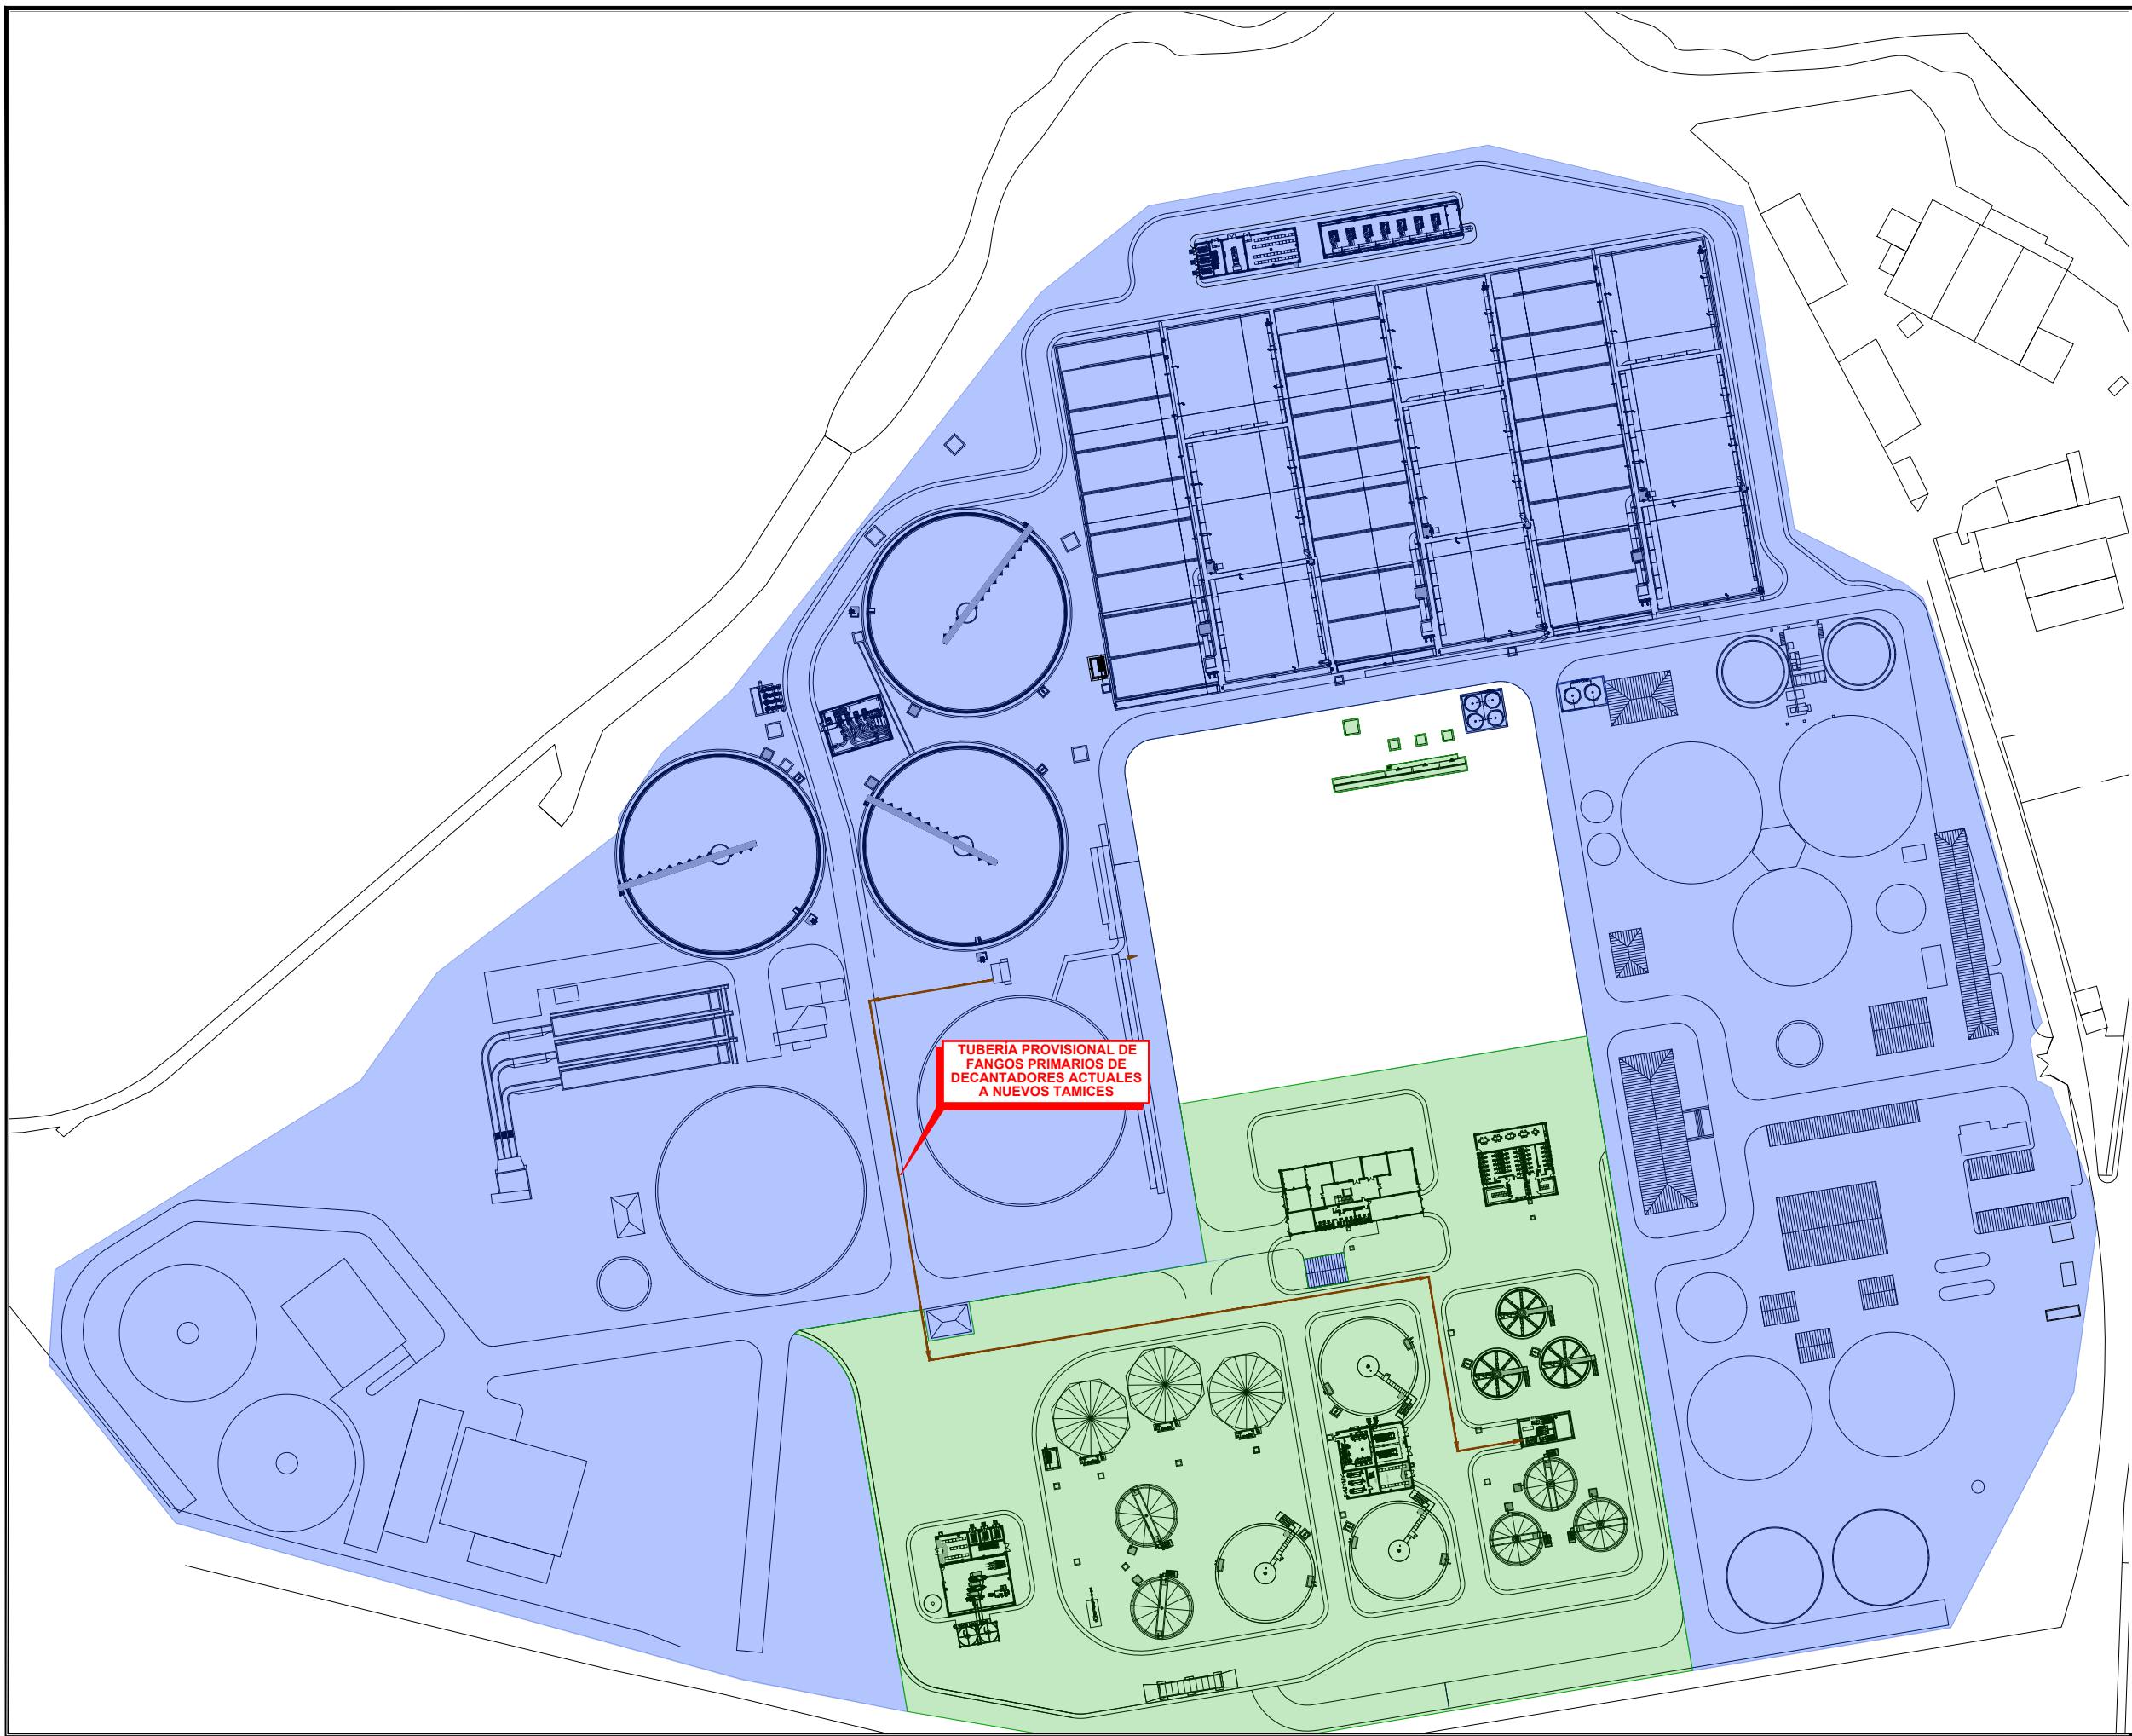

COTAS EN METROS


FASE 4.



AFECCIÓN:
-DEMOLICIÓN DE TODOS LOS ELEMENTOS EXISTENTES DE LA LÍNEA DE FANGOS.

CONSTRUCCIÓN:
-NO SE LLEVA A CABO NINGÚN ELEMENTO.

FUNCIONAMIENTO DURANTE LA FASE:
-SE MANTIENE LA LÍNEA DE AGUA ACTUAL CON EL NUEVO TRATAMIENTO BIOLÓGICO Y LA LÍNEA DE FANGOS NUEVA.

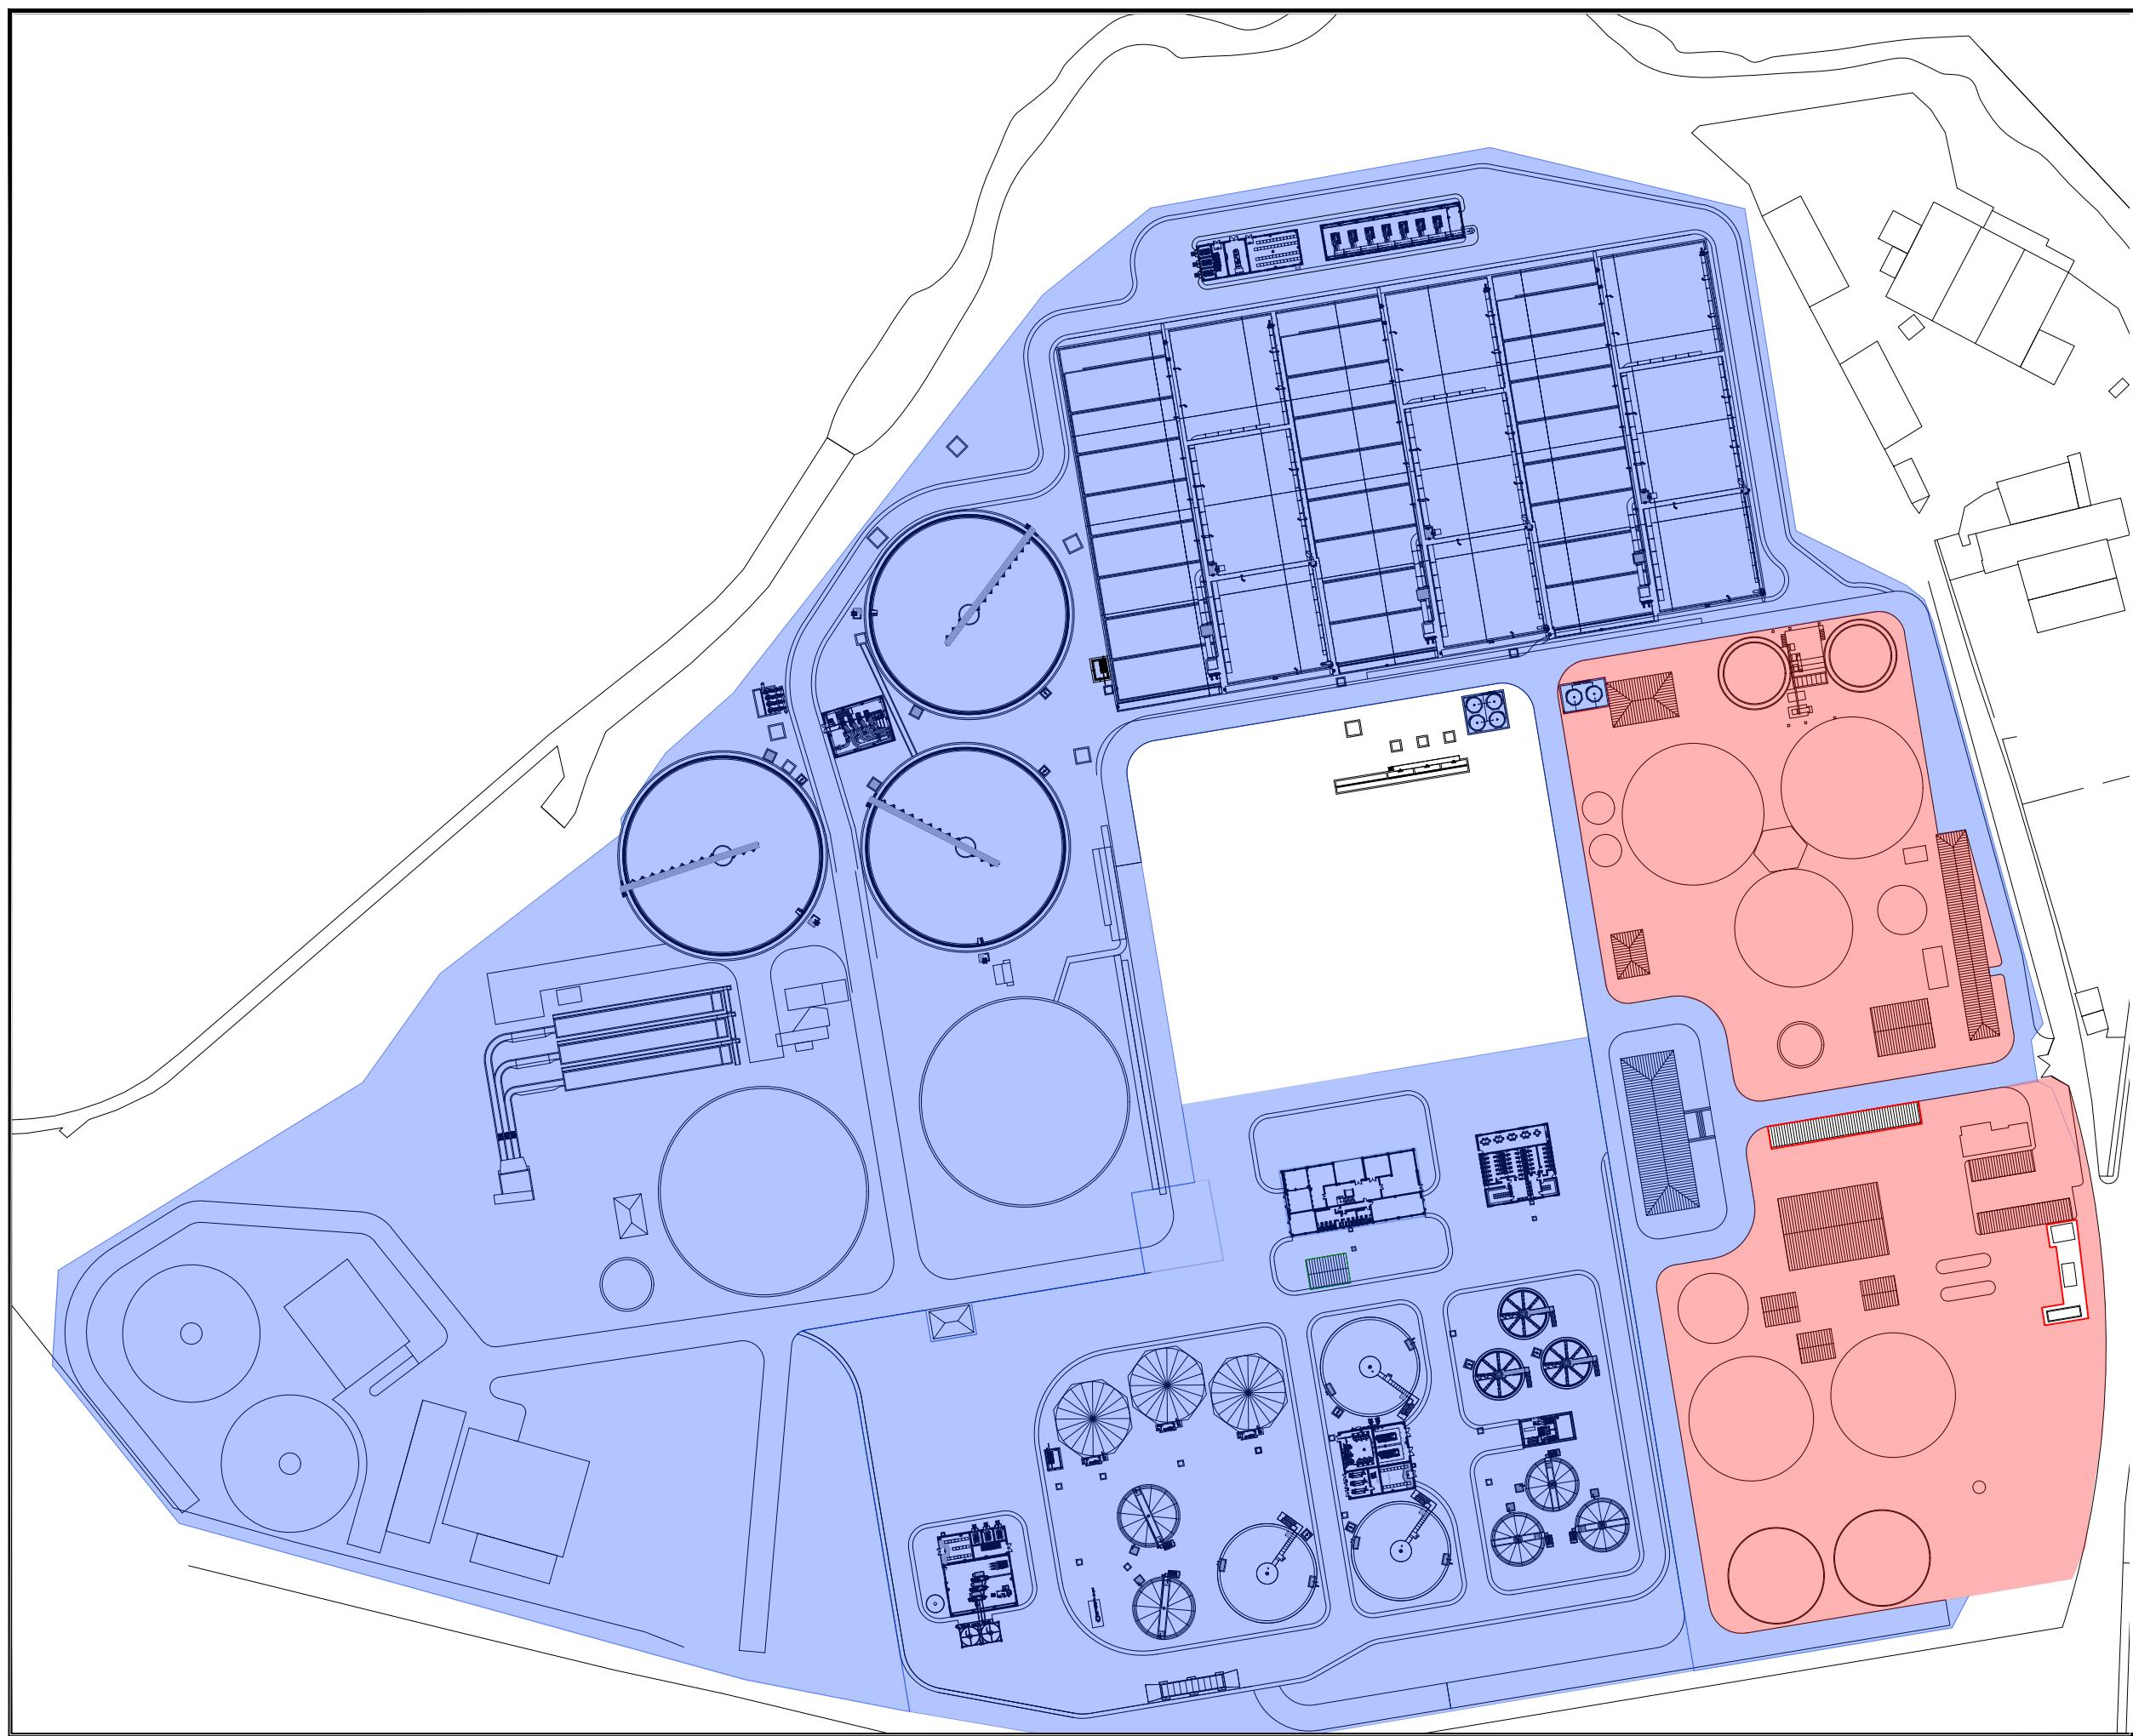

COTAS EN METROS

FASE 5.


	DEMOLICIÓN DE OBRA EXISTENTE
	OBRA NUEVA EJECUCIÓN
	INSTALACIONES EN FUNCIONAMIENTO

AFECCIÓN:
-NINGUNA.

CONSTRUCCIÓN:
-SE EJECUTAN LOS DECANTADORES PRIMARIOS, BOMBEO DE FANGOS PRIMARIOS Y CÁMARA DE REPARTO A TRATAMIENTO PRIMARIO.

FUNCIONAMIENTO DURANTE LA FASE:
-IGUAL QUE LA FASE ANTERIOR. SE MANTIENE LA LÍNEA AGUA ACTUAL CON EL NUEVO TRATAMIENTO BIOLÓGICO Y LA LÍNEA DE FANGOS NUEVA.

-AL FINAL DE ESTA ETAPA SE PONE EN FUNCIONAMIENTO EL NUEVO TRATAMIENTO PRIMARIO COMUNICANDO, CON TRES TUBERÍAS PROVISIONALES, EL PRETRATAMIENTO ACTUAL CON LA NUEVA ARQUETA DE REPARTO A TRATAMIENTO PRIMARIO.

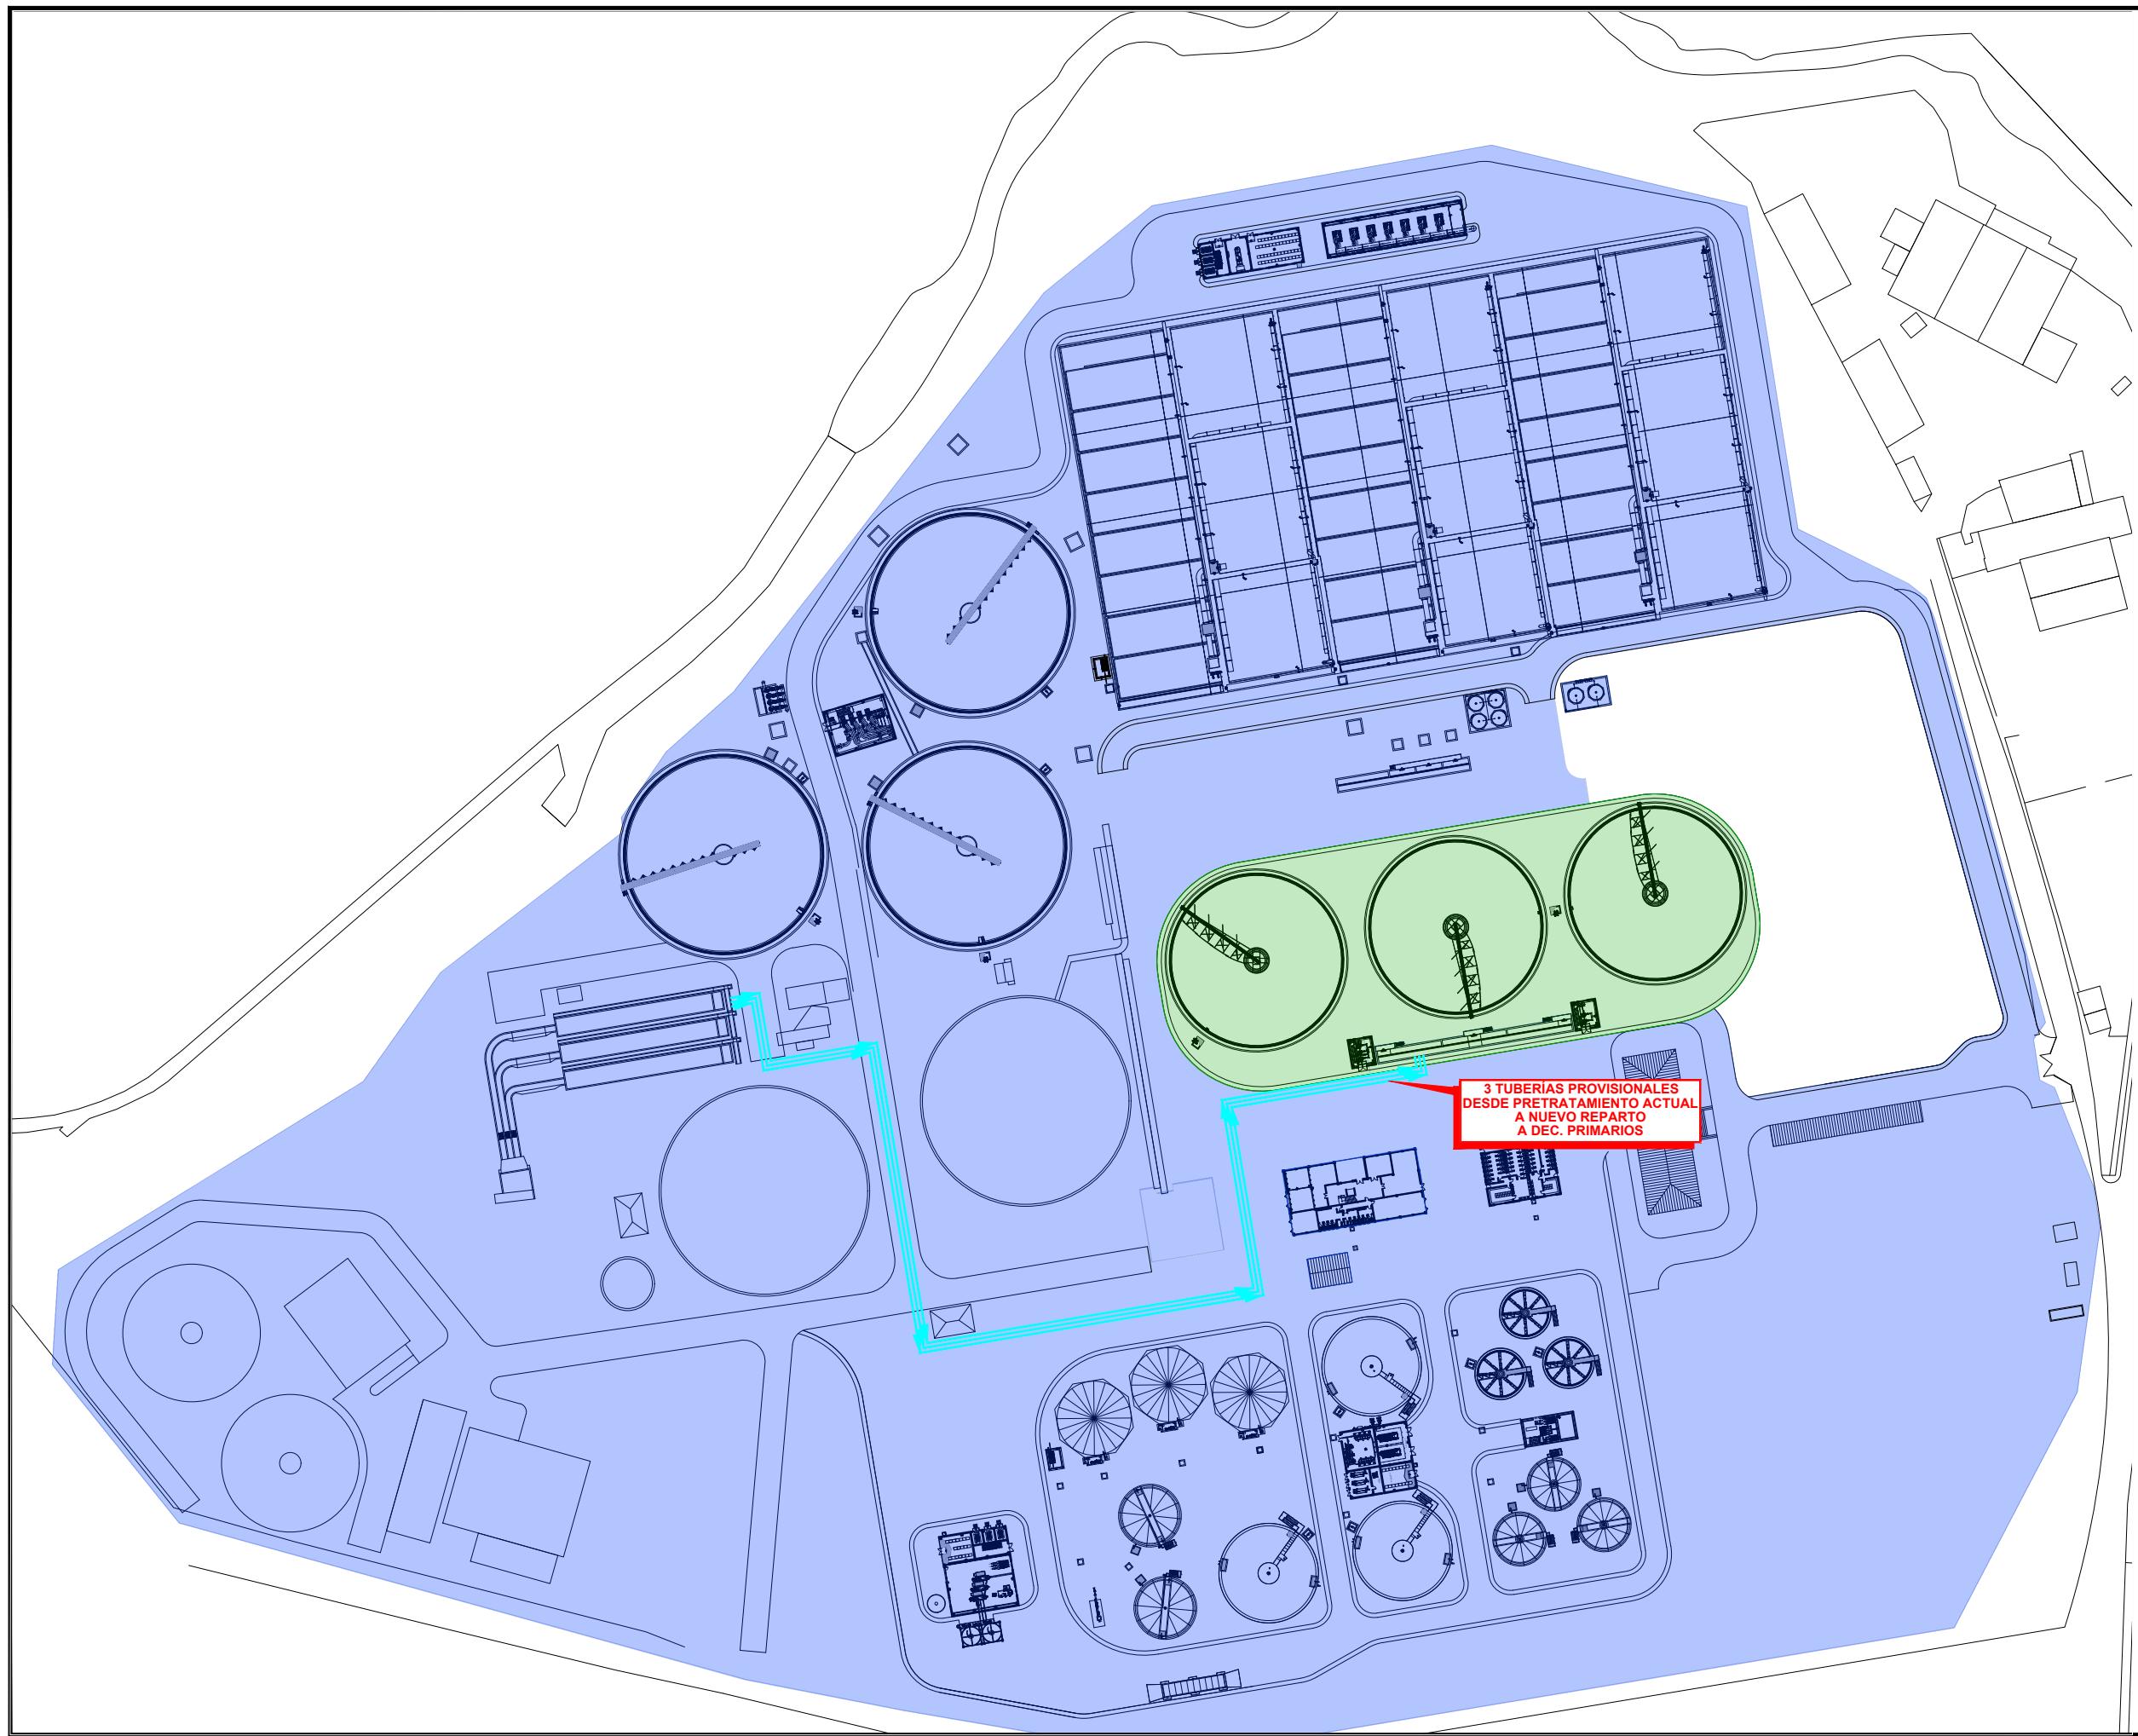

COTAS EN METROS

FASE 6.

	DEMOLICIÓN DE OBRA EXISTENTE
	OBRA NUEVA EJECUCIÓN
	INSTALACIONES EN FUNCIONAMIENTO

AFECCIÓN:


-DEMOLICIÓN DE LAS SIGUIENTES INSTALACIONES ACTUALES: DECANTADORES PRIMARIOS, BOMBEO DE FANGOS PRIMARIOS Y ARQUETA DE REPARTO A TRATAMIENTO BIOLÓGICO.

CONSTRUCCIÓN:

-NINGUNA.

FUNCIONAMIENTO DURANTE LA FASE:

-IGUAL QUE LA FASE ANTERIOR. SE TRABAJA CON EL PRETRATAMIENTO ACTUAL, CON LOS NUEVOS TRATAMIENTOS PRIMARIO Y BIOLÓGICO, ASÍ COMO CON TODA LA LÍNEA DE FANGOS NUEVA.

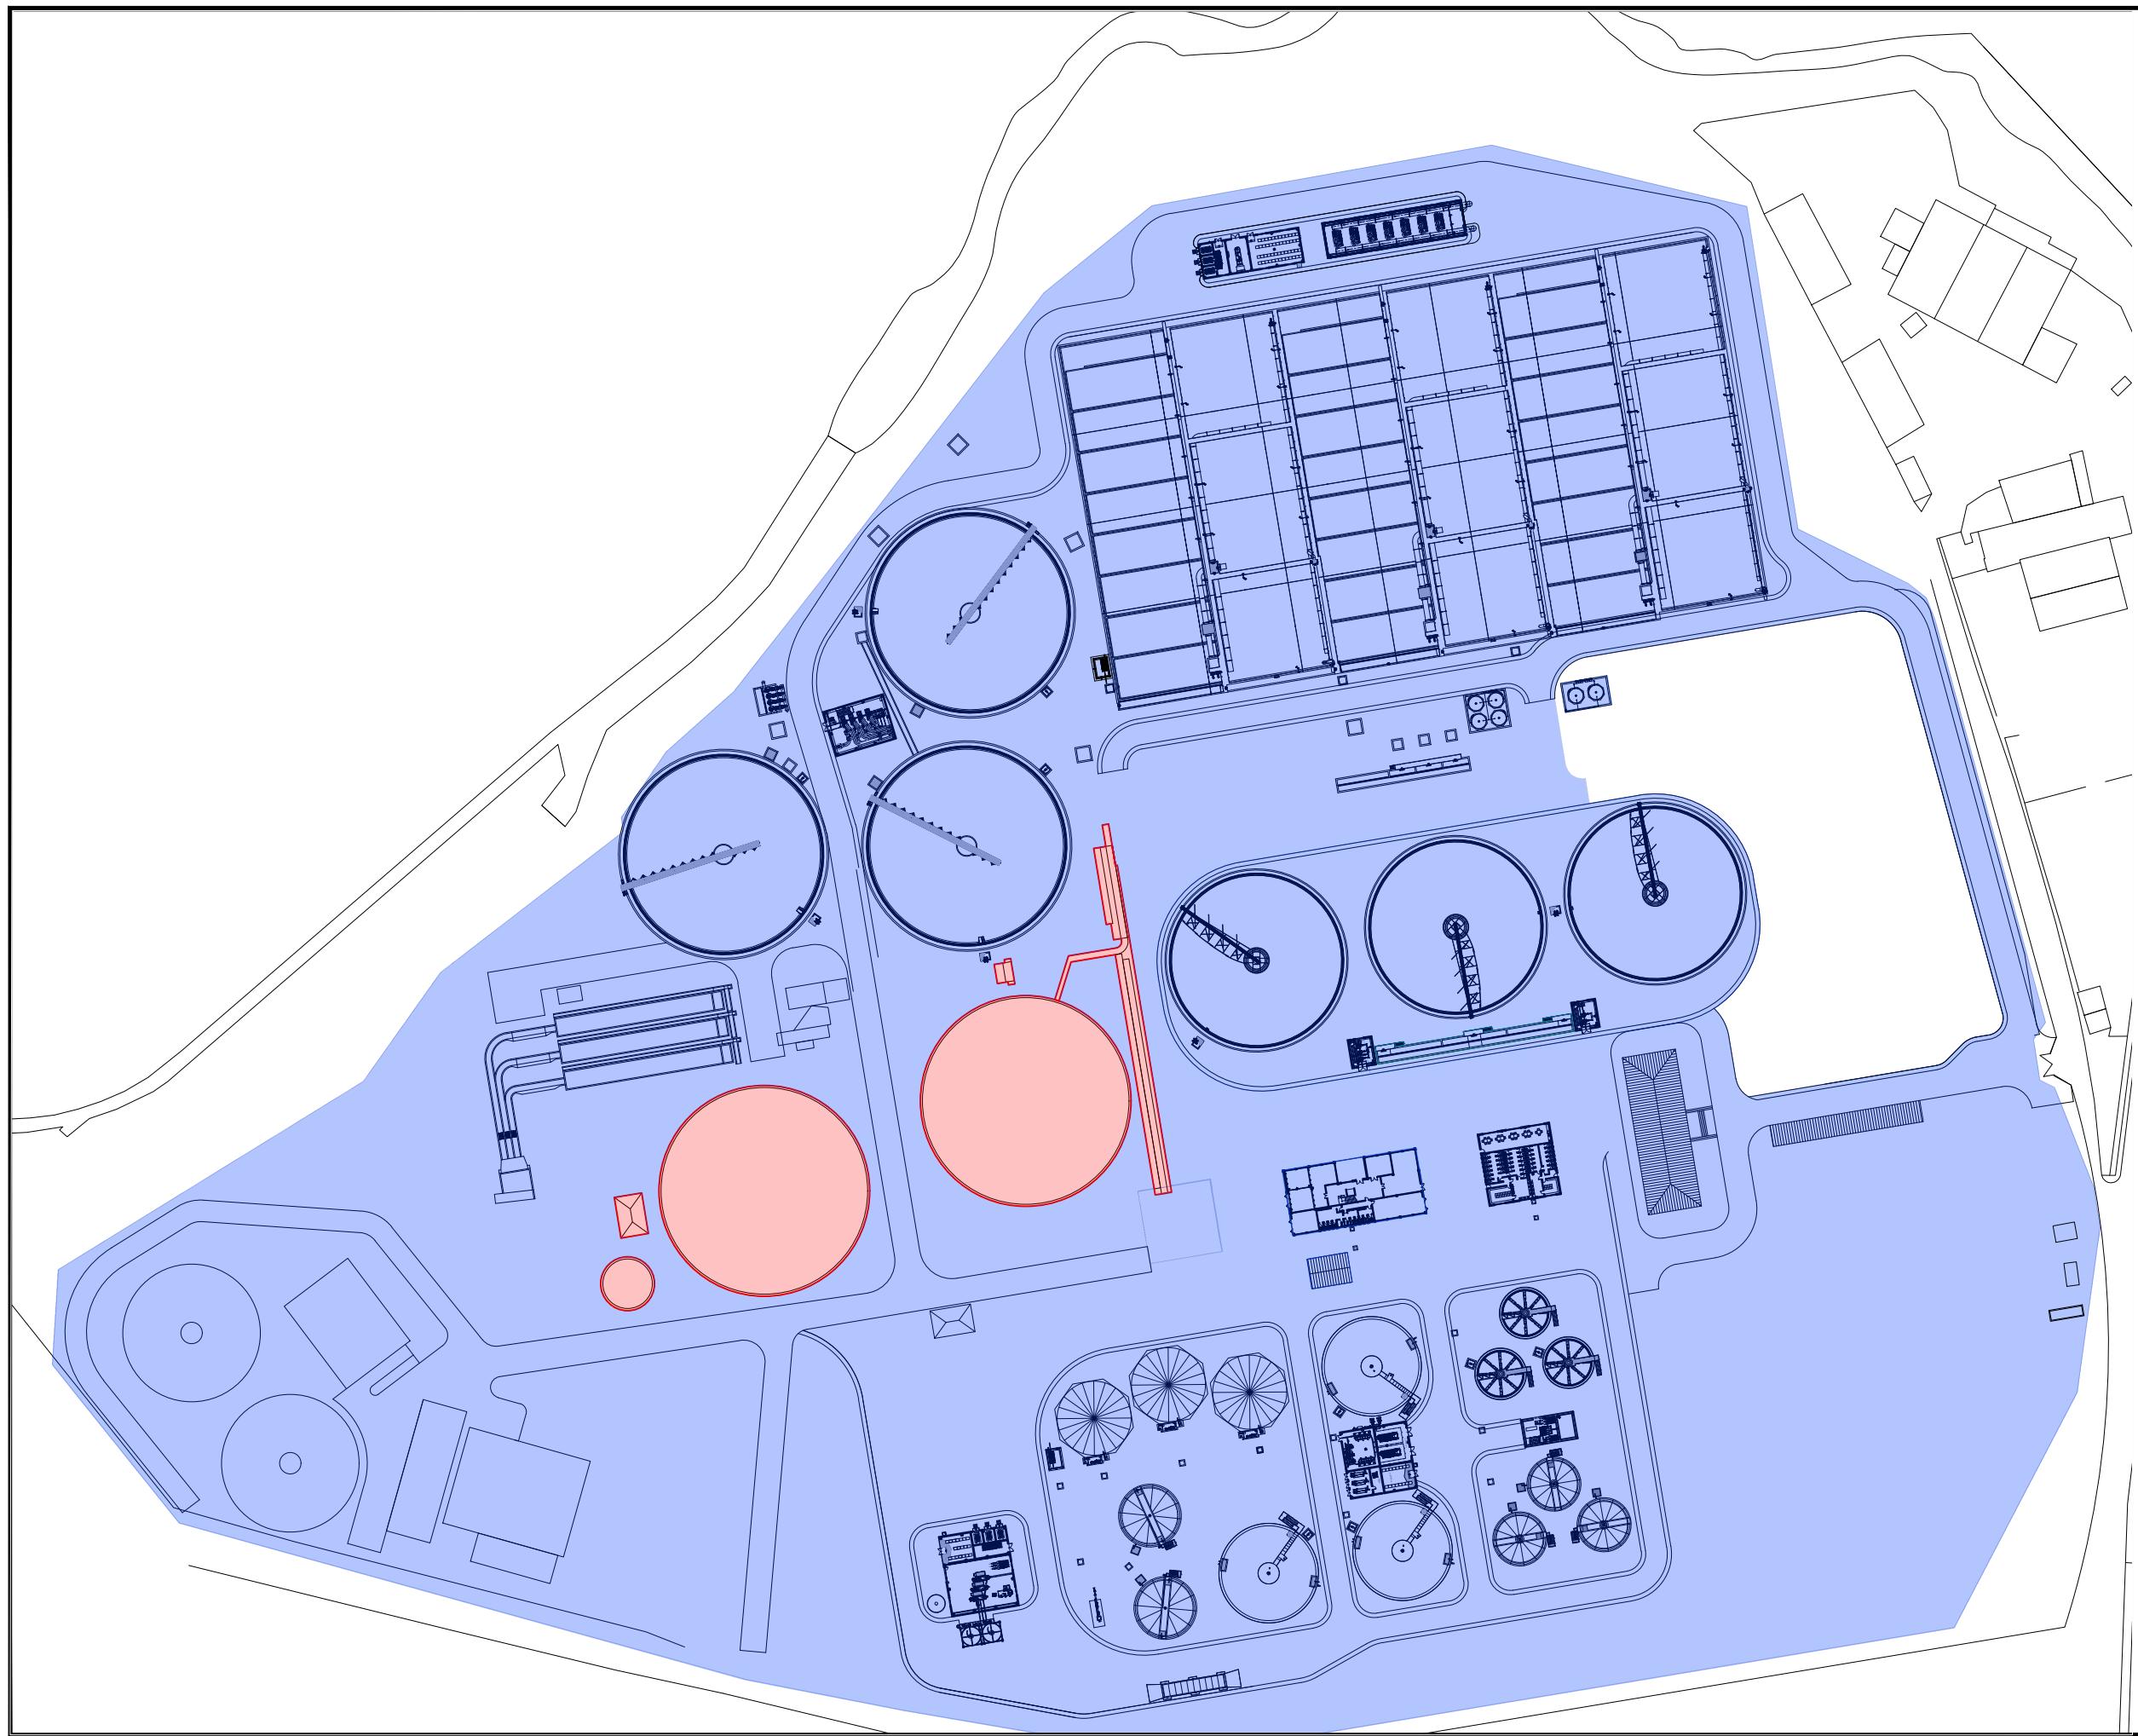

COTAS EN METROS

FASE 7.


	DEMOLICIÓN DE OBRA EXISTENTE
	OBRA NUEVA EJECUCIÓN
	INSTALACIONES EN FUNCIONAMIENTO

AFECCIÓN:
-NINGUNA.

CONSTRUCCIÓN:
-SE EJECUTA POZO DE GRUESOS, CANALES DE DESBASTE Y DESARENADORES, ASÍ COMO LOS CANALES QUE PARTEN DE LA ENTRADA ACTUAL Y VAN AL NUEVO PRETRATAMIENTO.
-TAMBIÉN SE EJECUTAN EL EDIFICIO DE TALLER Y LA GARITA DE CONTROL DE ACCESO.

FUNCIONAMIENTO DURANTE LA FASE:
IGUAL QUE LA FASE ANTERIOR, SE TRABAJA CON EL PRETRATAMIENTO ACTUAL, CON LOS NUEVOS TRATAMIENTOS PRIMARIO Y BIOLÓGICO, ASÍ COMO CON TODA LA LÍNEA DE FANGOS NUEVA.

-AL FINAL DE ESTA FASE SE PONE EN FUNCIONAMIENTO EL NUEVO PRETRATAMIENTO CONECTANDO LA SALIDA DE LOS NUEVOS DESARENADORES CON LA ARQUETA DE REPARTO A TRATAMIENTO PRIMARIO, EJECUTADA EN LA FASE 5.
-SE CONECTA LA OBRA DE LLEGADA ACTUAL CON EL NUEVO PRETRATAMIENTO.

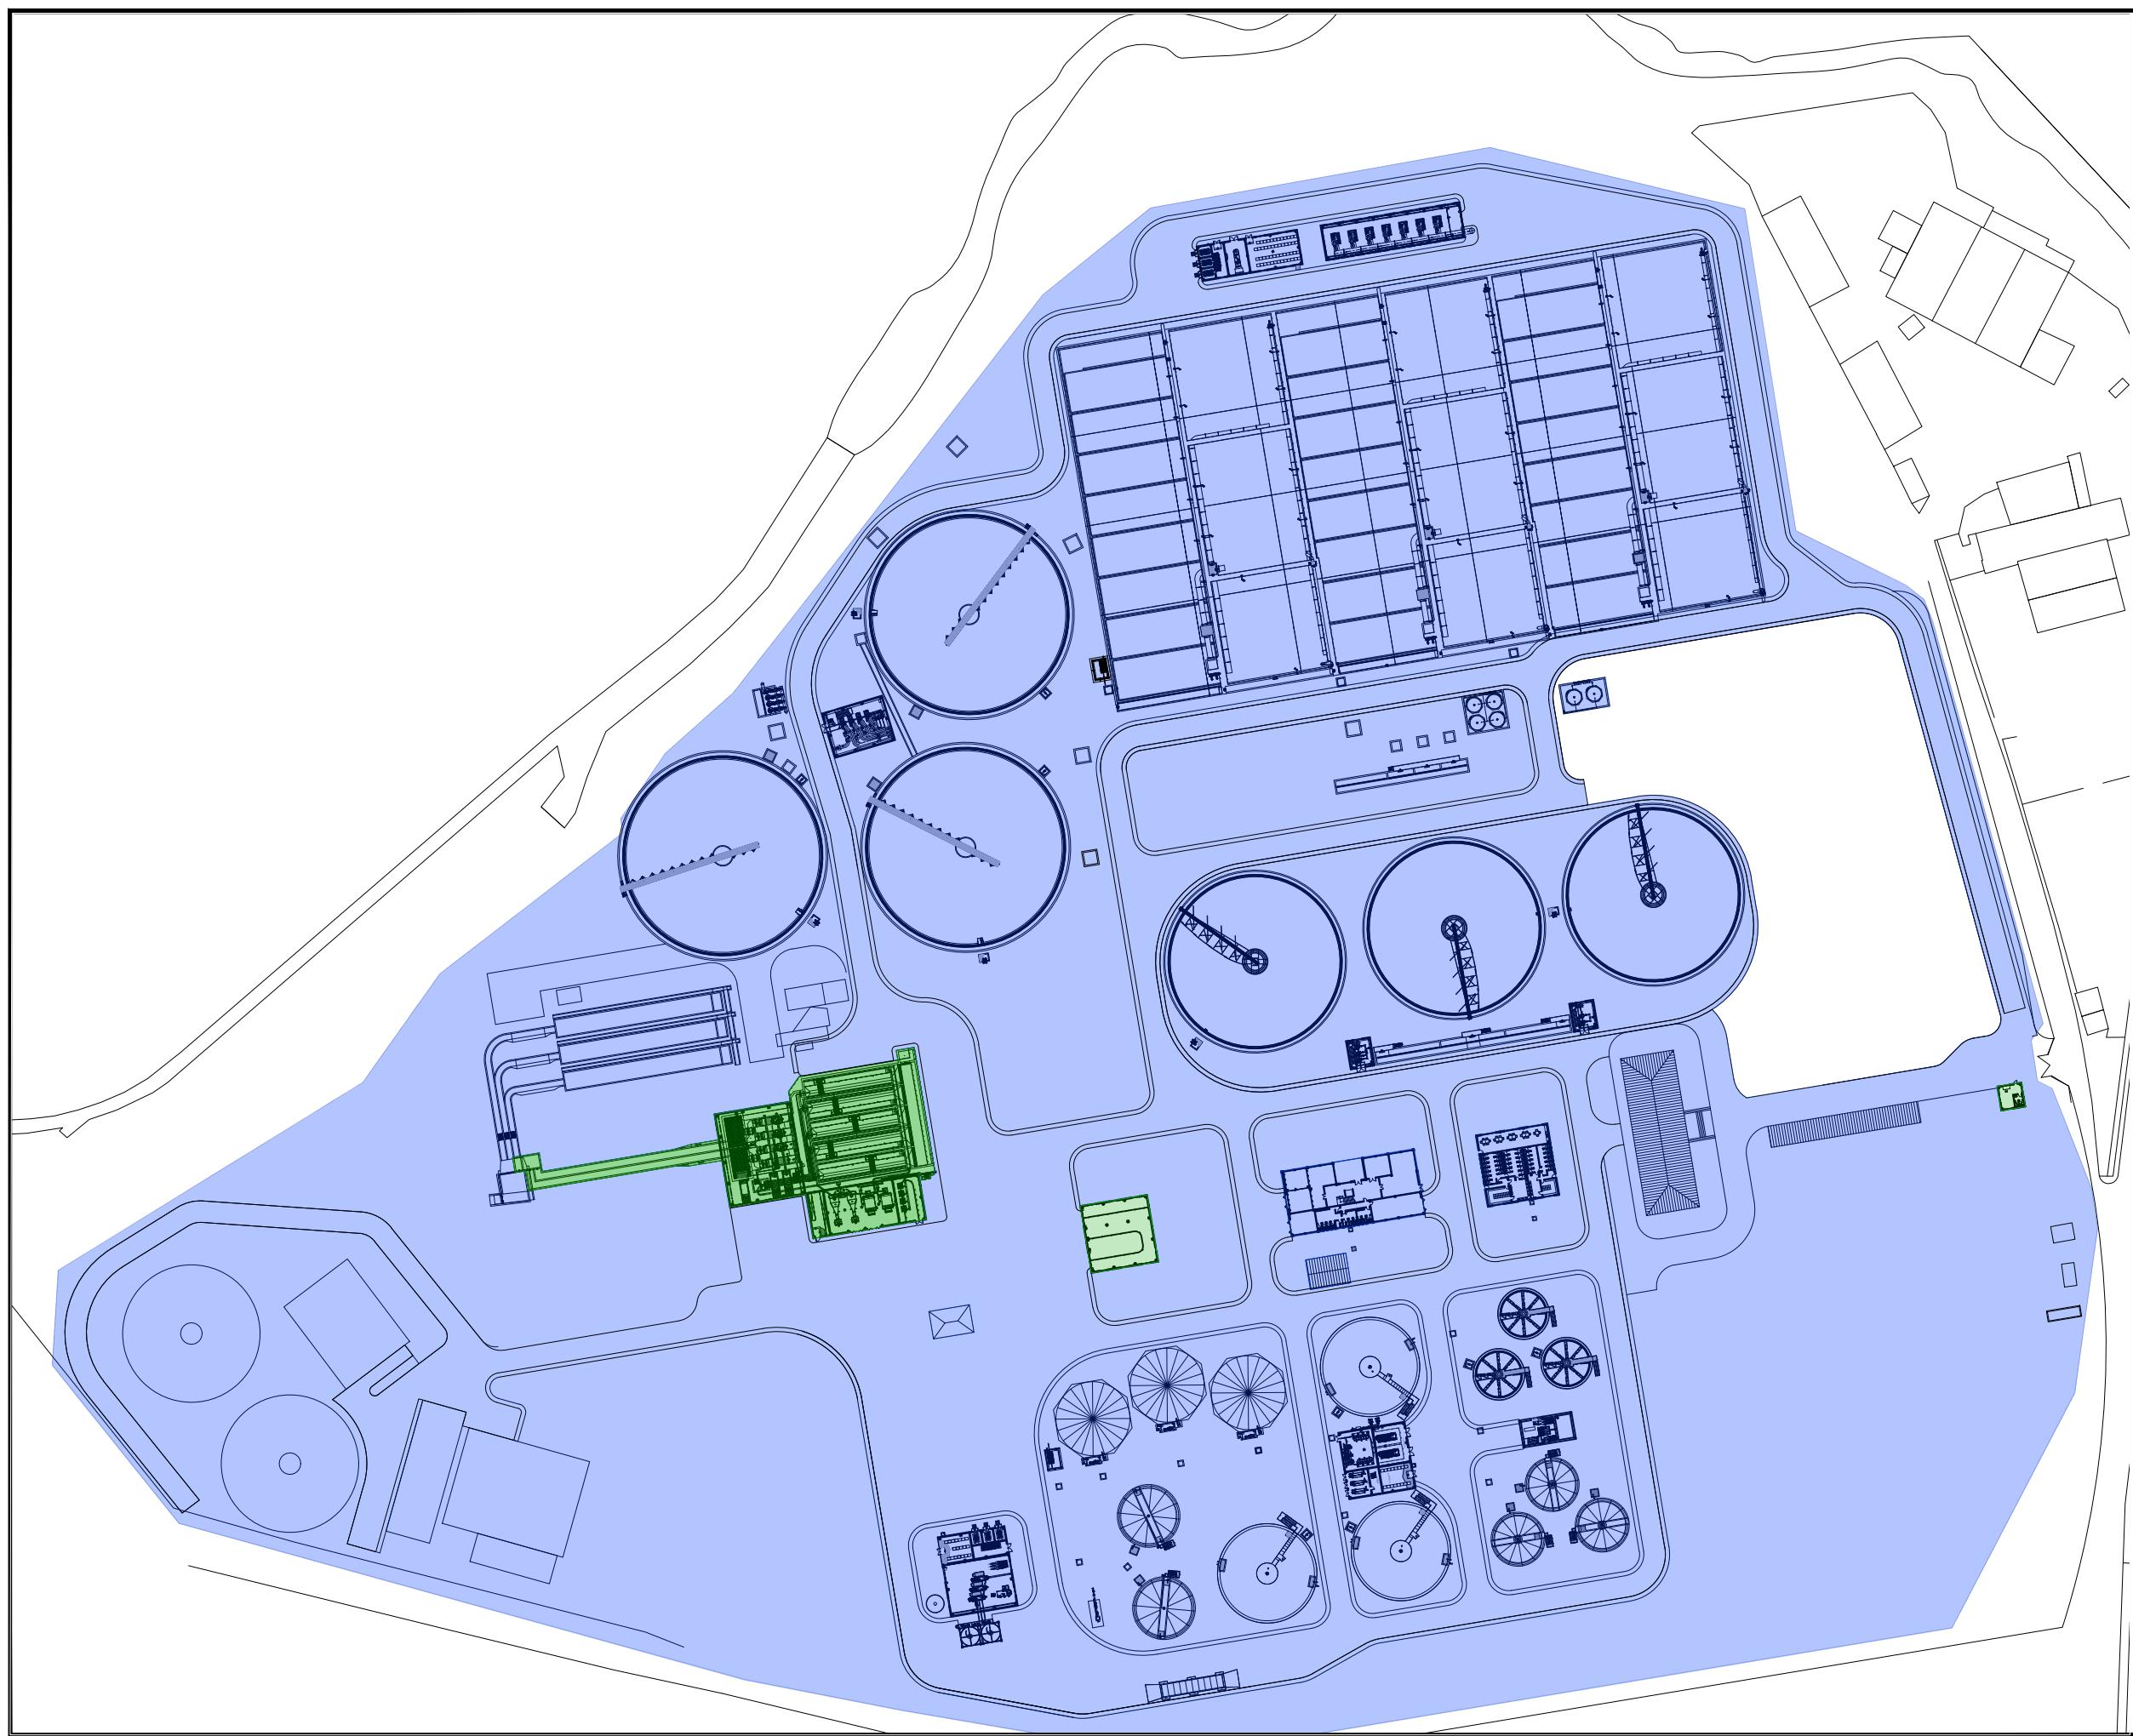

COTAS EN METROS


FASE 8.

	DEMOLICIÓN DE OBRA EXISTENTE
	OBRA NUEVA EJECUCIÓN
	INSTALACIONES EN FUNCIONAMIENTO


AFECCIÓN:
-DEMOLICIÓN DEL PRETRATAMIENTO EXISTENTE, EDIFICIO DE CONTROL ACTUAL Y EDIFICIOS ELÉCTRICOS EXISTENTES.

CONSTRUCCIÓN:
-VIAL ALREDEDOR DEL EDIFICIO DE CONTROL ACTUAL Y APARCAMIENTOS.

FUNCIONAMIENTO DURANTE LA FASE:
-SE TRABAJA CON TODOS LOS ELEMENTOS NUEVOS DE LA LÍNEA DE AGUA Y FANGOS.

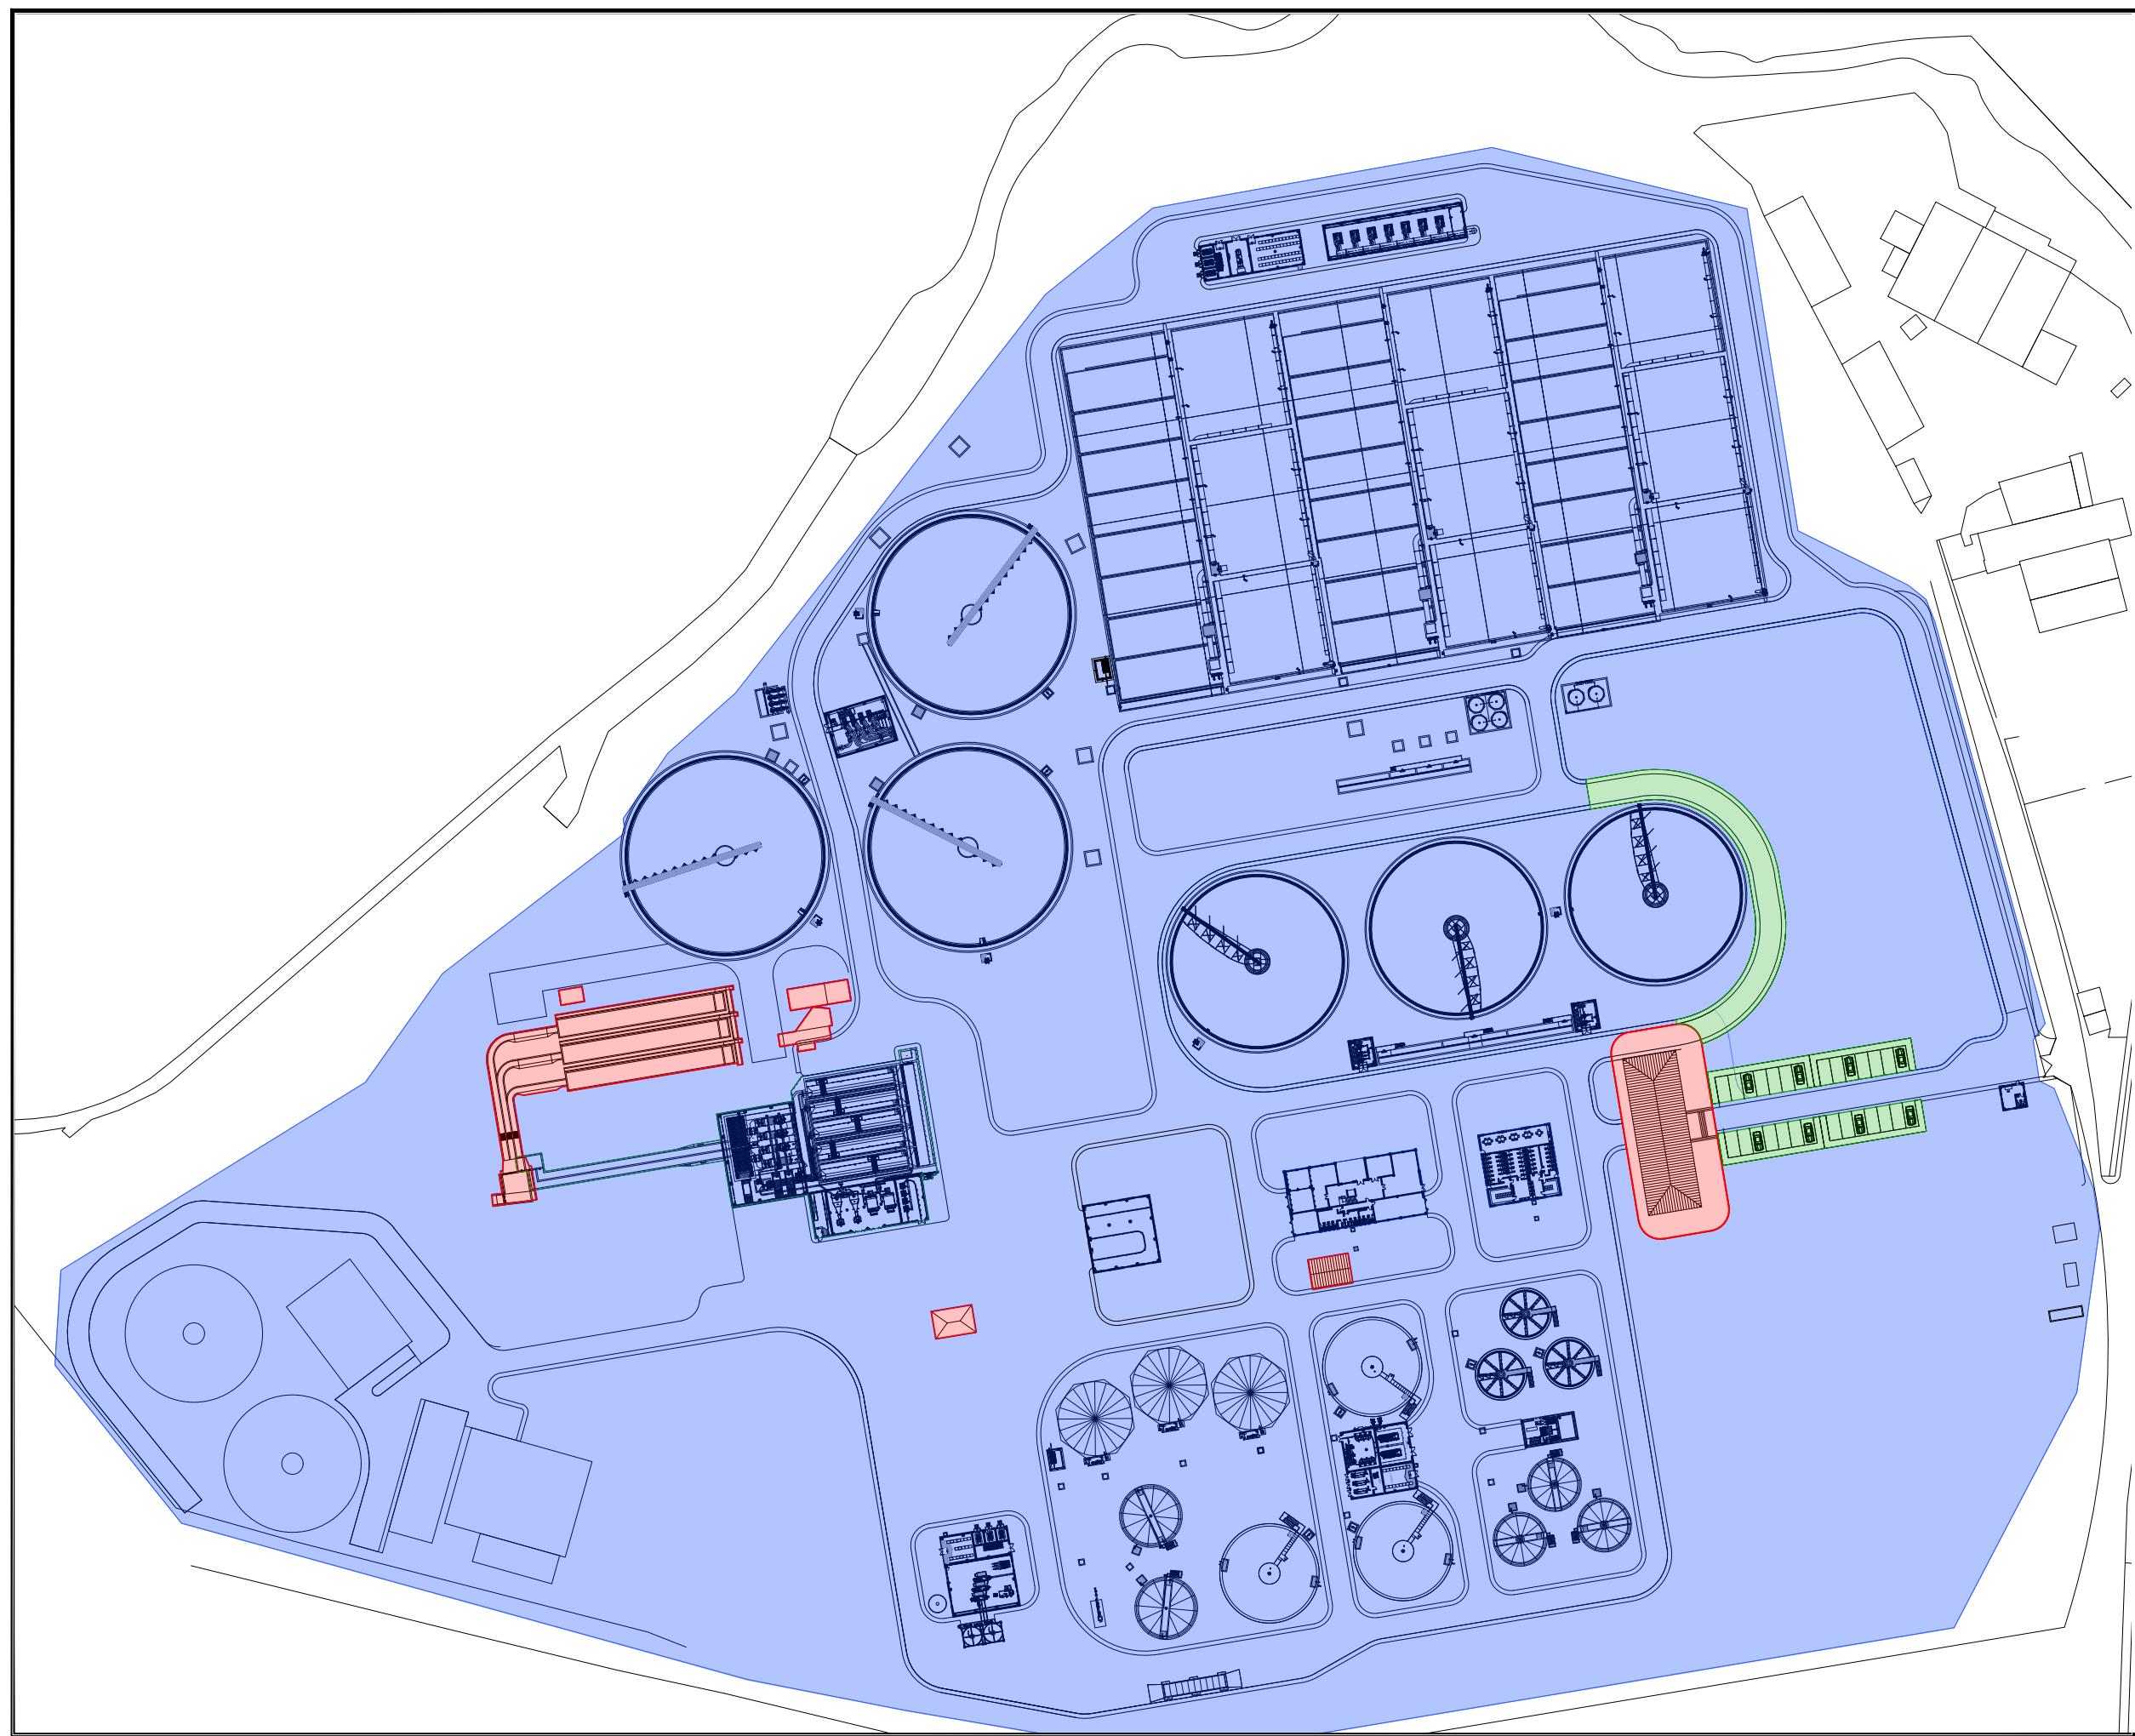



COTAS EN METROS

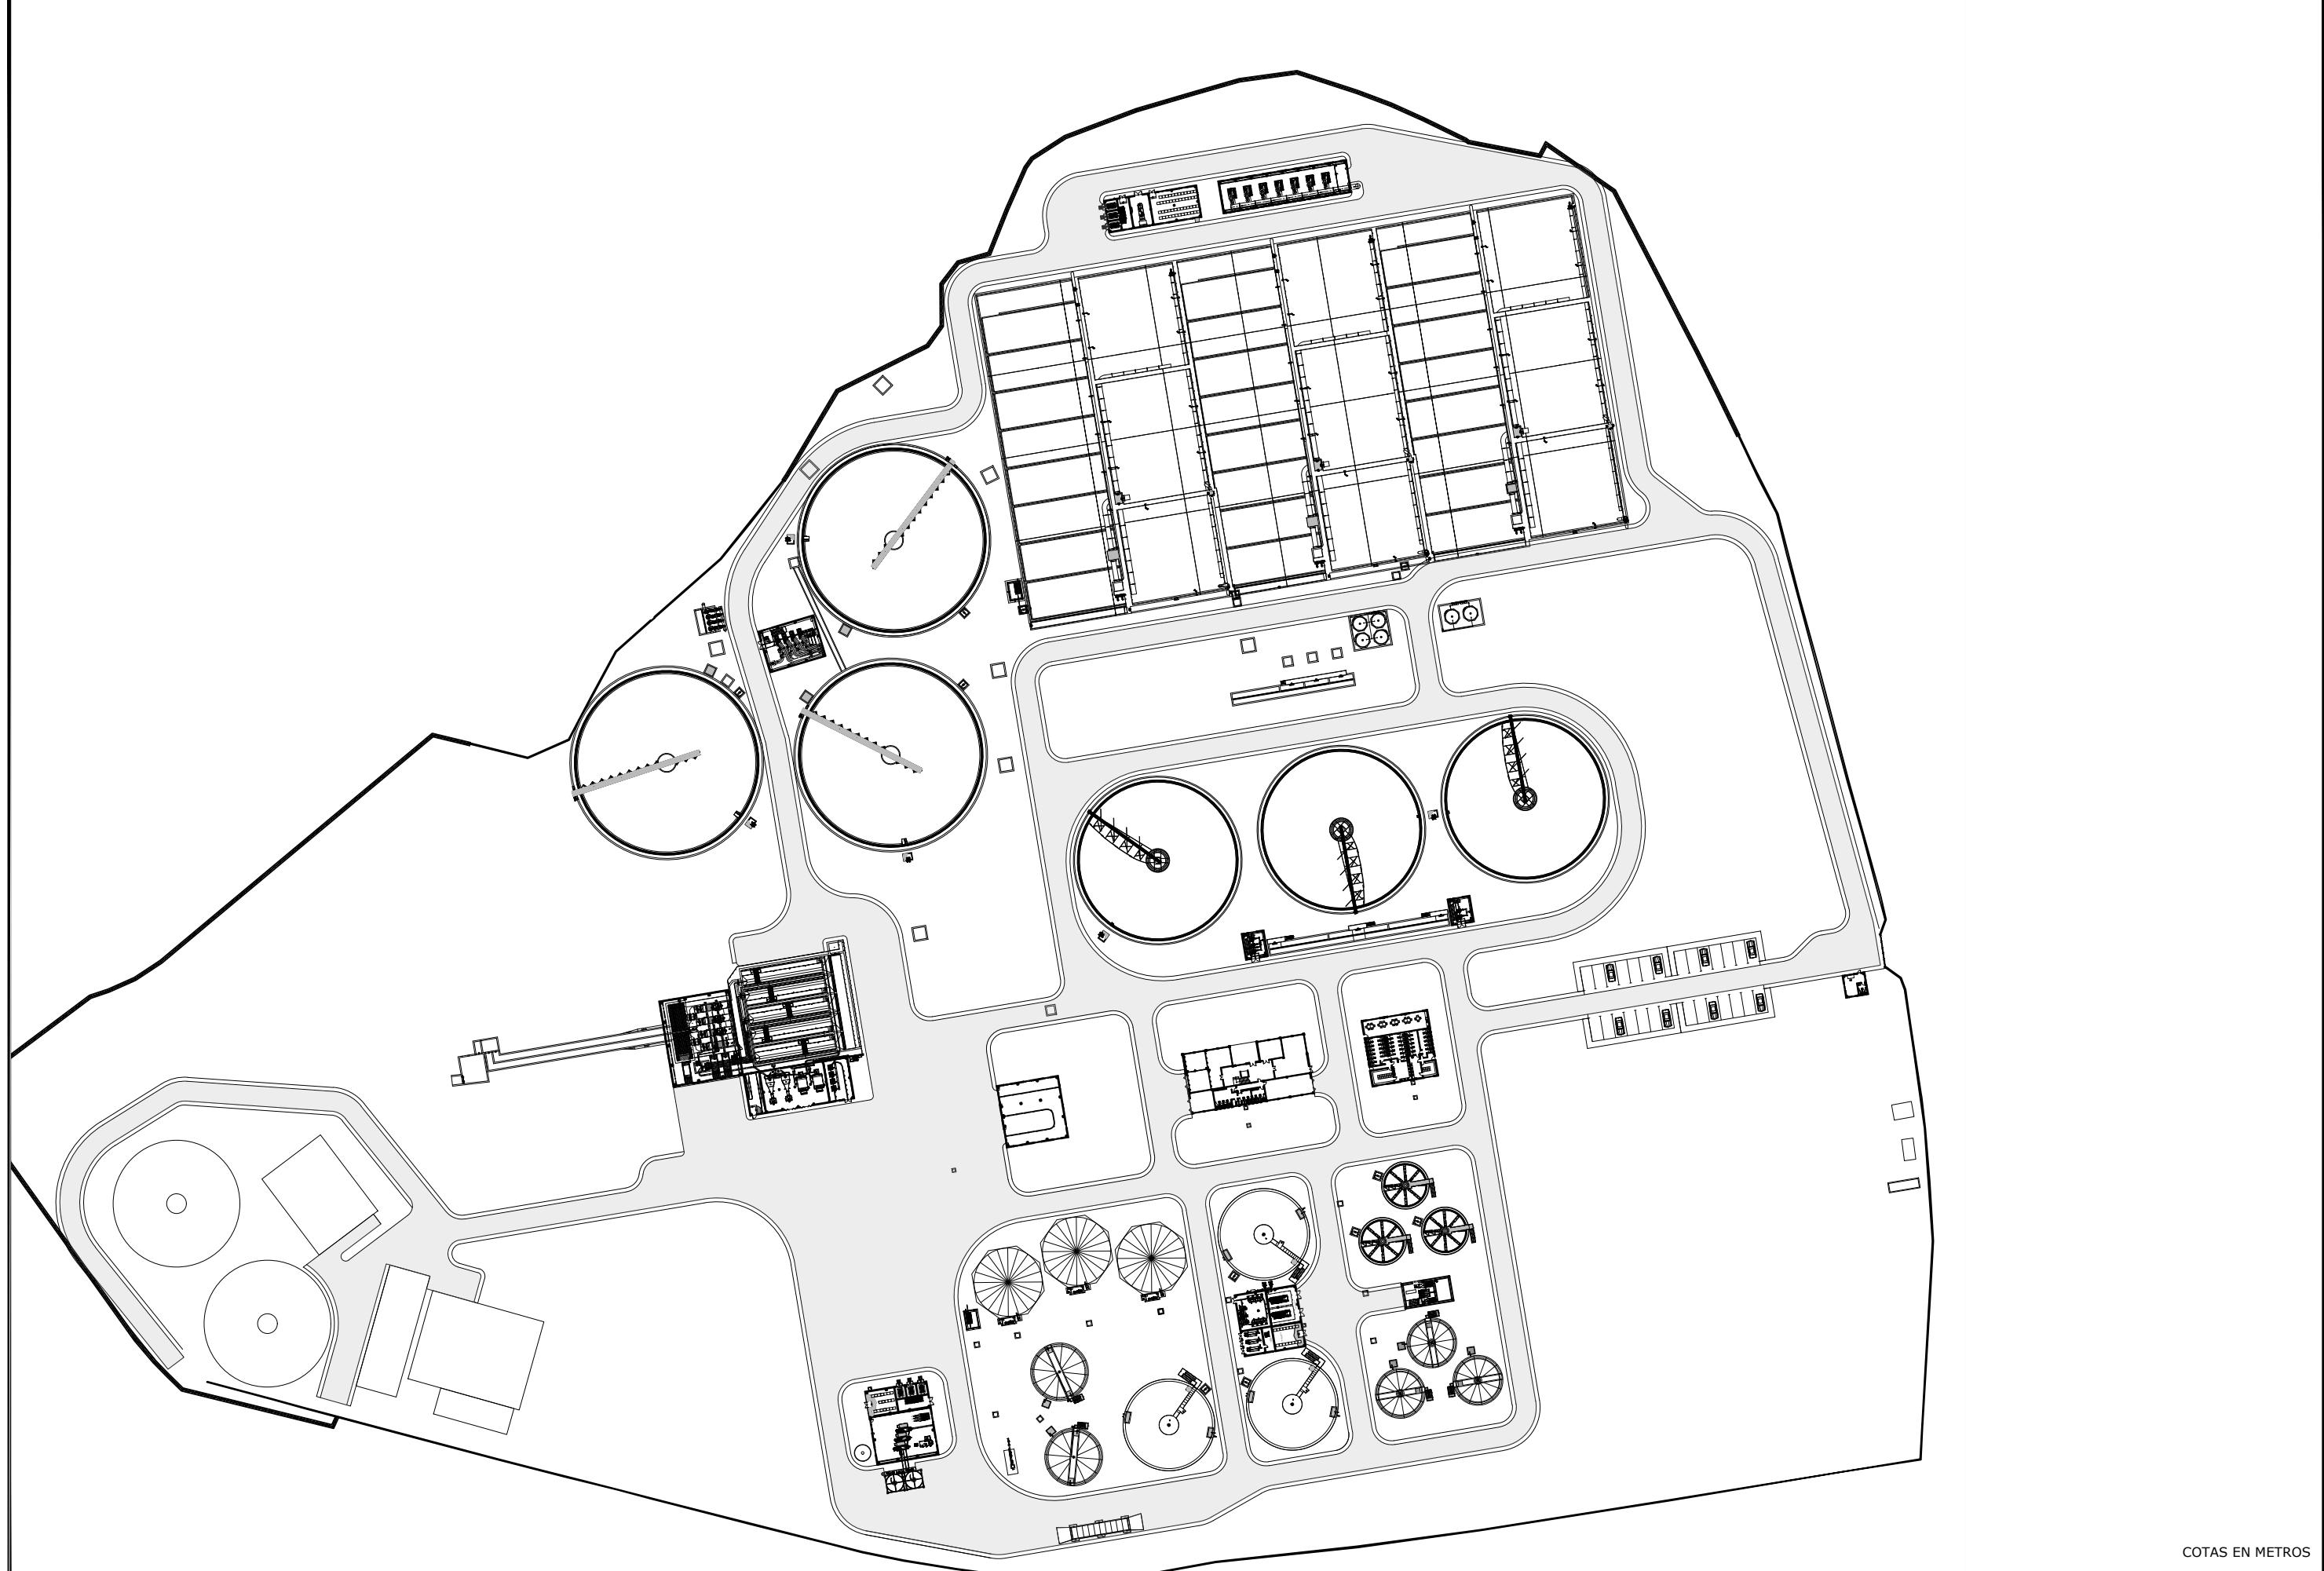


COTAS EN METROS

	medio ambiente y movilidad MADRID	INGENIERÍA AUTORA DEL ANTEPROYECTO: <i>getinva-euroestudios</i> 	INGENIERA DIRECTORA DEL ANTEPROYECTO: CARLOS VÁZQUEZ RODRÍGUEZ DE ALBA ICCP	INGENIERA DIRECTORA DEL ANTEPROYECTO: Fdo. ELENA DE LA PAZ COBOS	TÍTULO DEL ANTEPROYECTO: ANTEPROYECTO DE ADECUACIÓN Y MEJORA DE LA ESTACIÓN REGENERADORA DE AGUAS RESIDUALES DE REJAS	ESCALA ORIGINAL A-3: 1/1500	FECHA: JULIO 2020	DESIGNACIÓN DEL PLANO: FASES DE CONSTRUCCIÓN PLANTA GENERAL ESTADO FINAL	Nº PLANO: 3.9
							ANTEPROYECTO:		Nº HOJA: 1DE 1

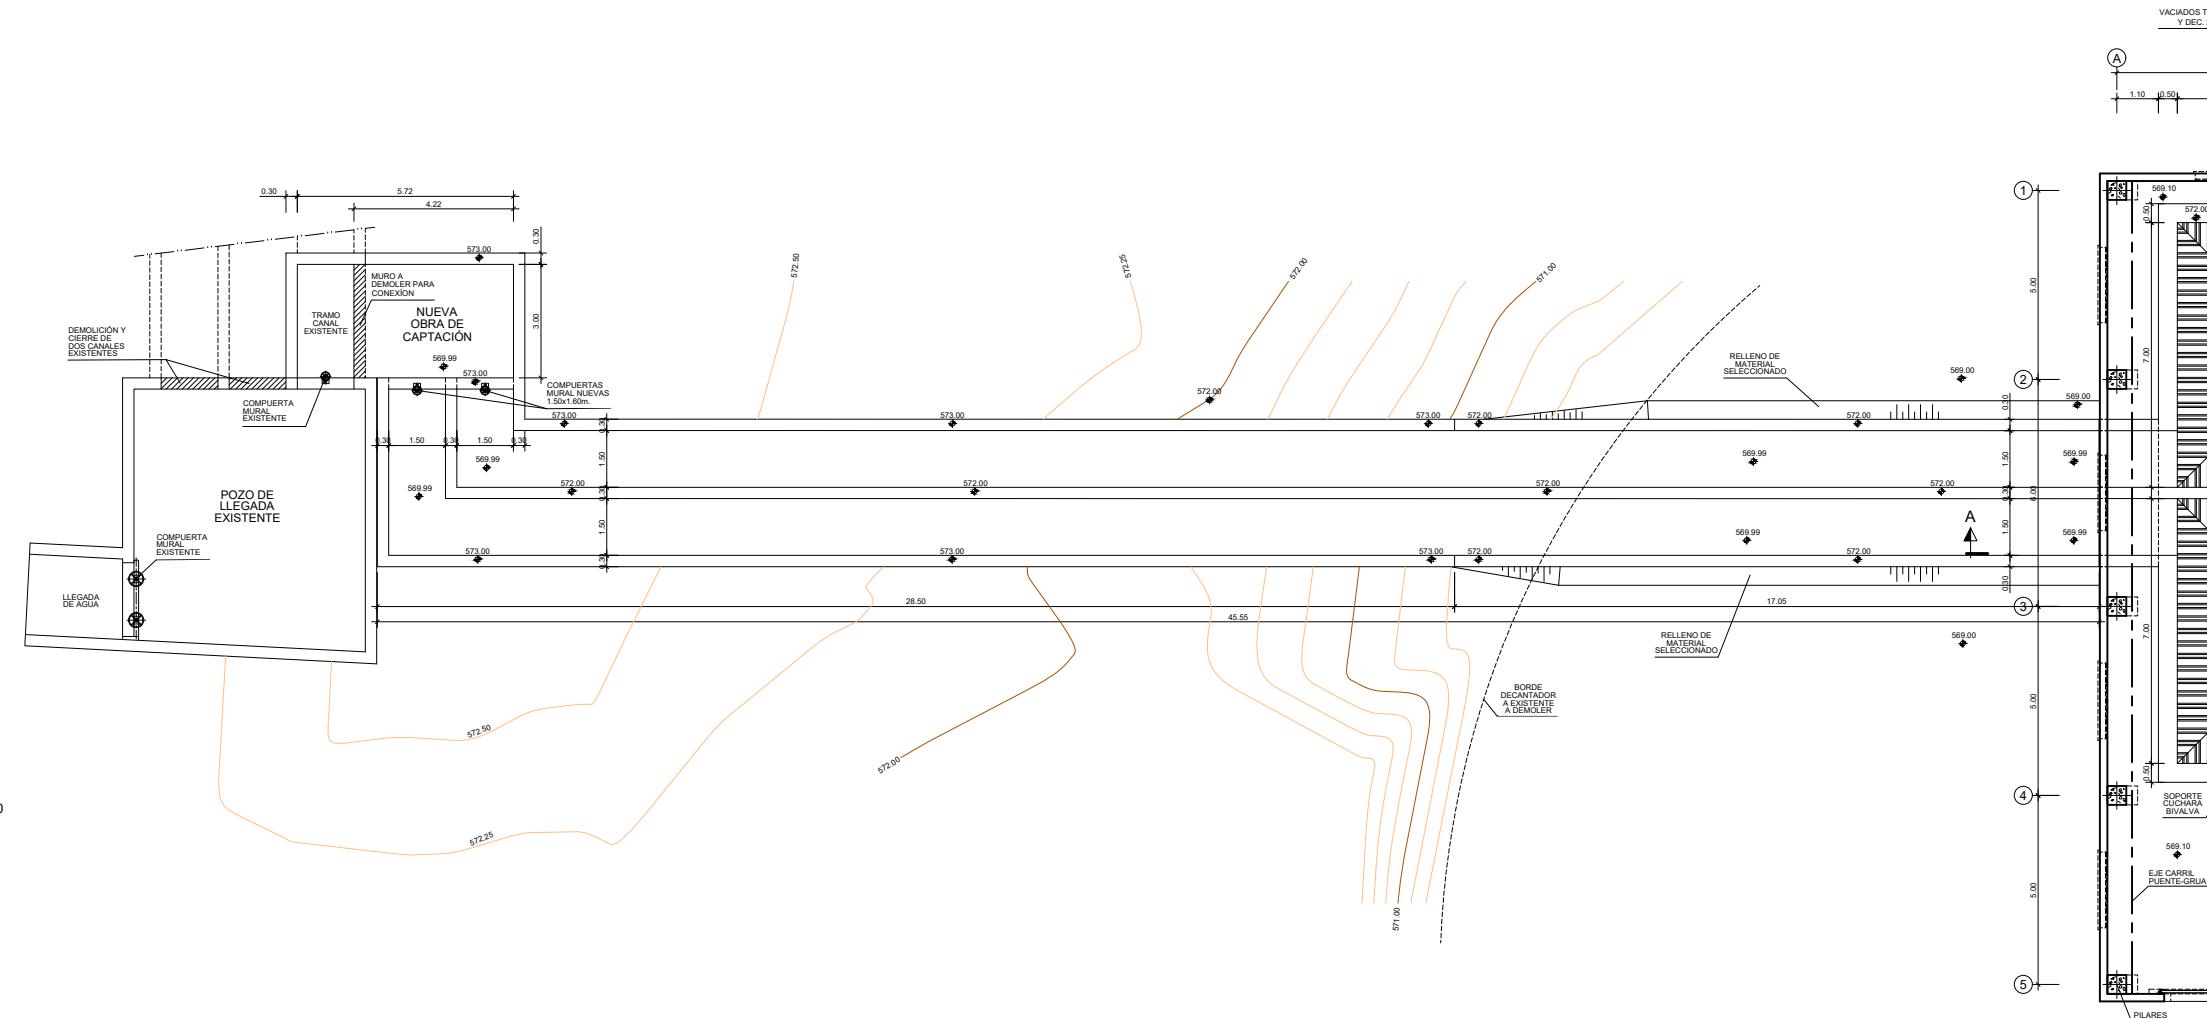


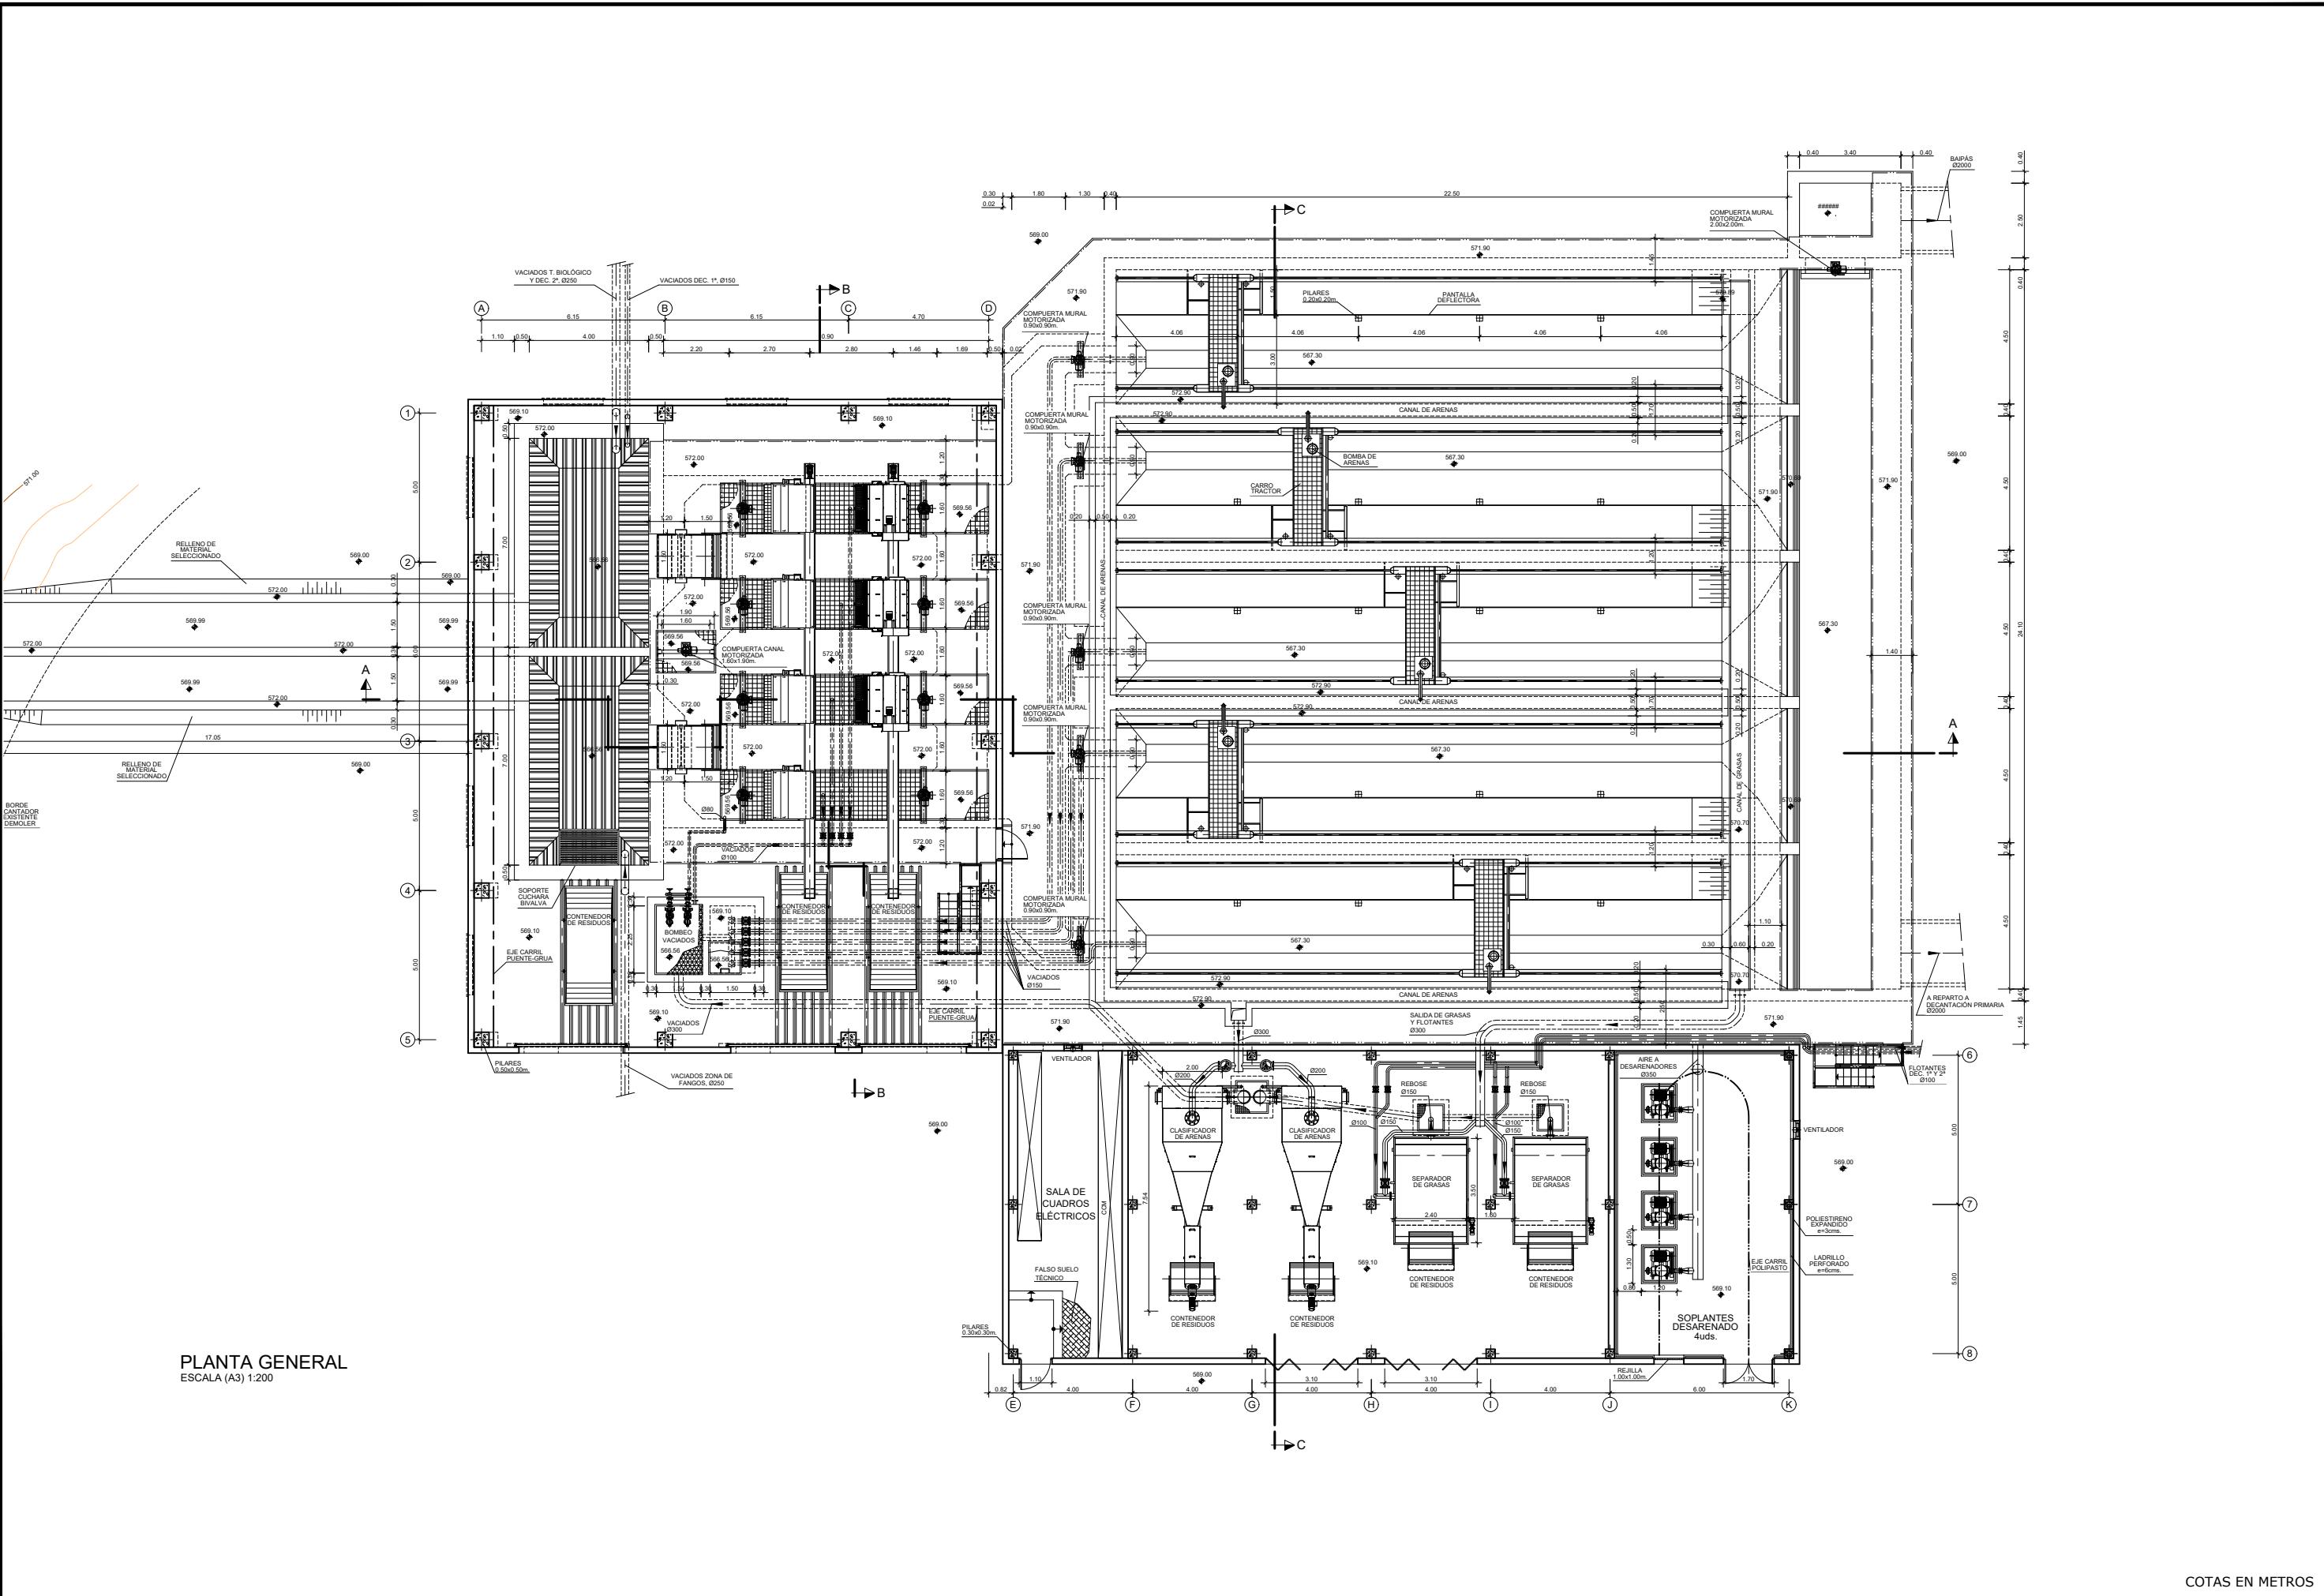

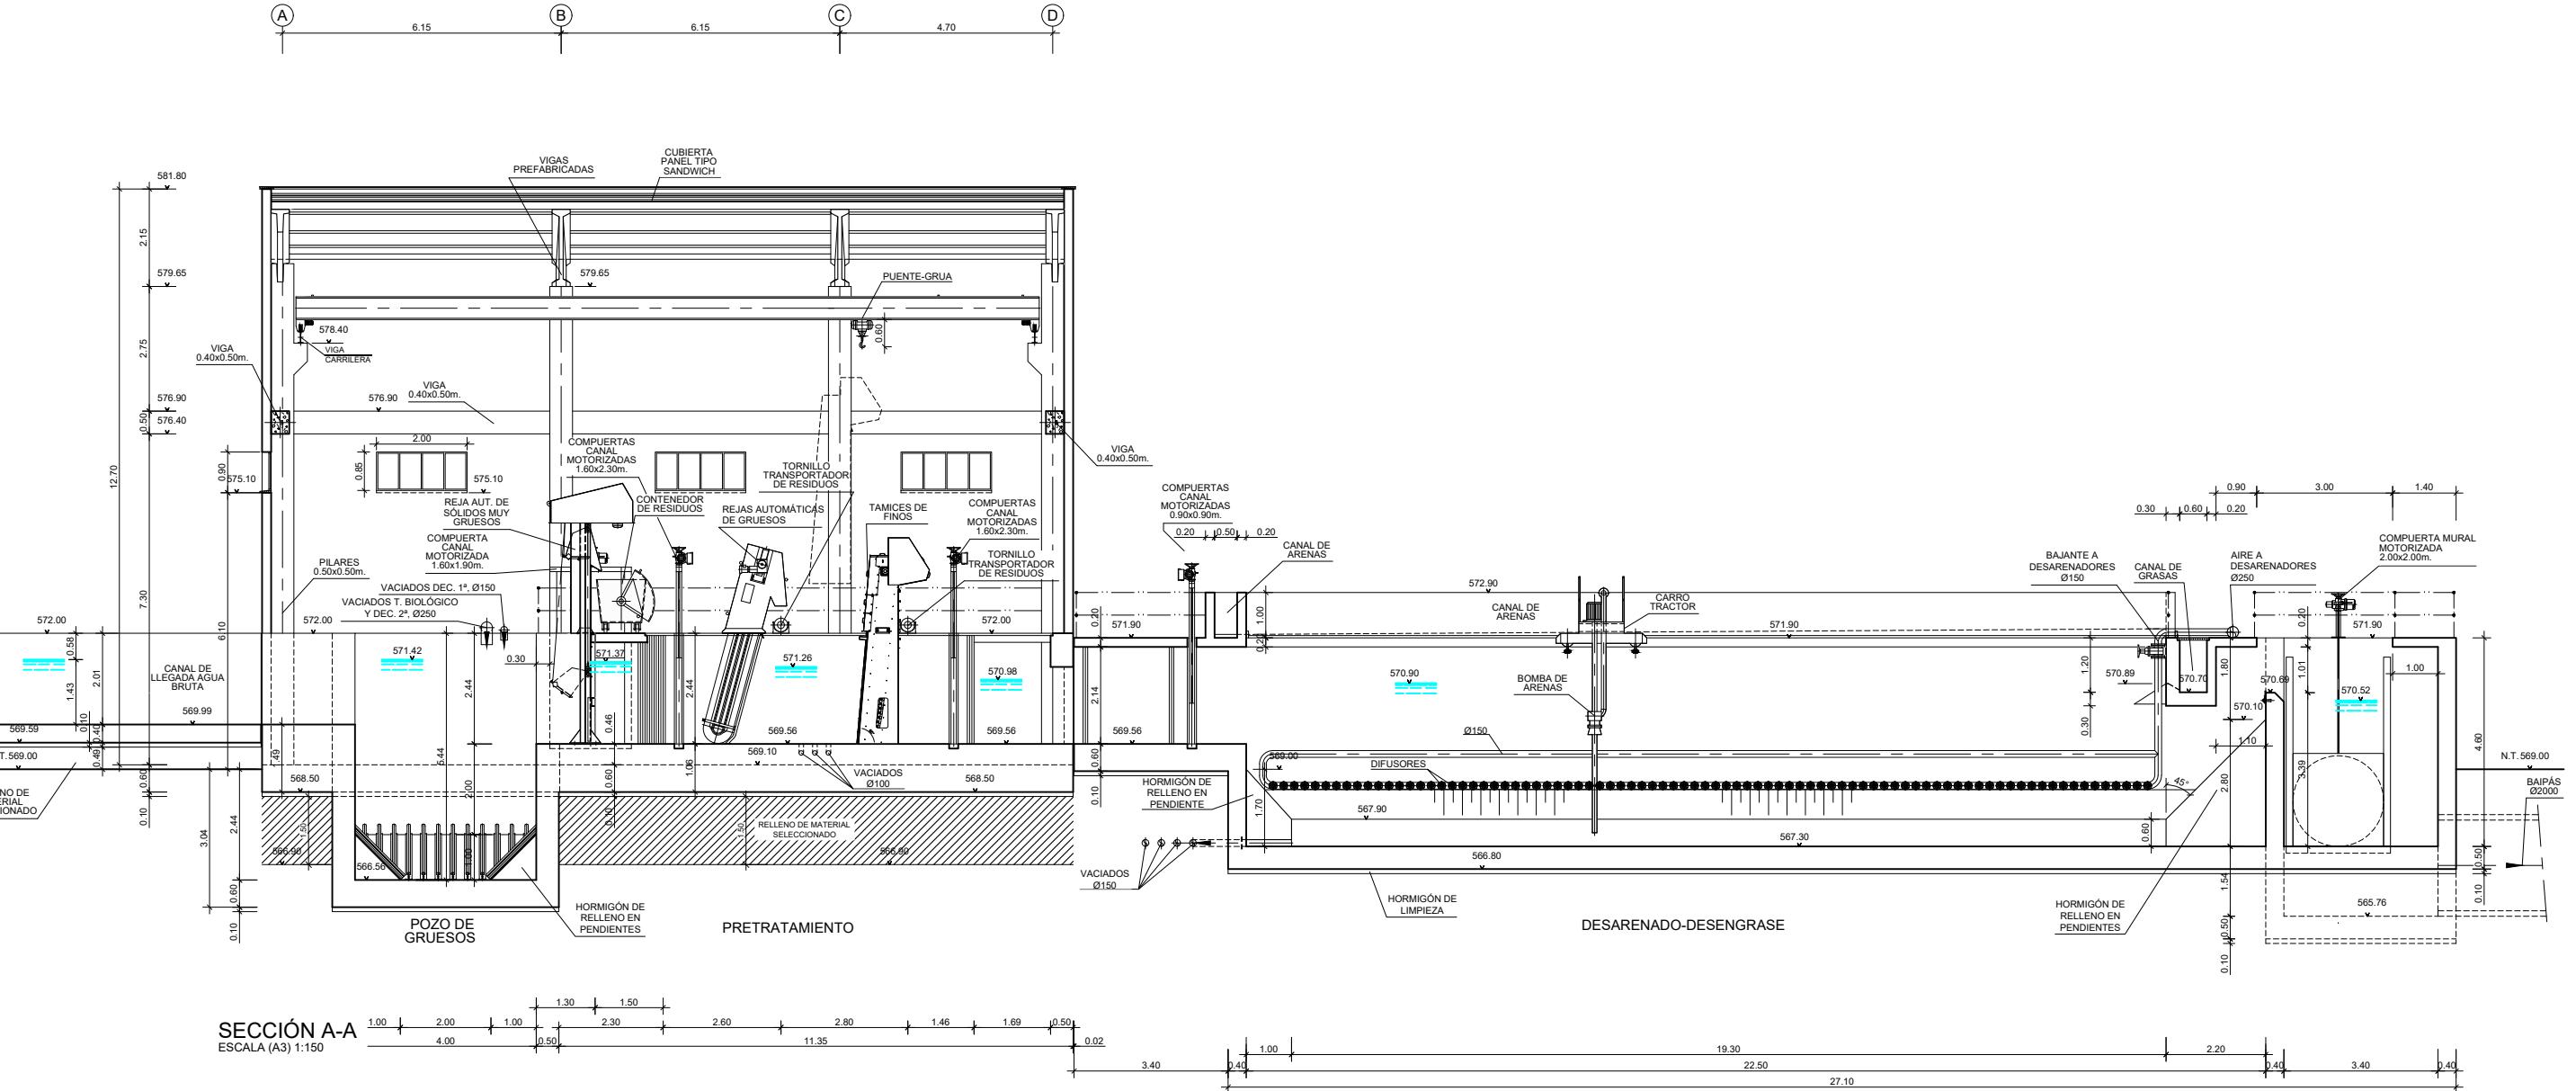


COTAS EN METROS


medio ambiente y movilidad	MADRID	INGENIERÍA AUTORA DEL ANTEPROYECTO: <i>getinra-euroestudios</i>	INGENIERA DIRECTORA DEL ANTEPROYECTO: <i>CARLOS VÁZQUEZ RODRÍGUEZ DE ALBA</i>	TÍTULO DEL ANTEPROYECTO: ANTEPROYECTO DE ADECUACIÓN Y MEJORA DE LA ESTACIÓN REGENERADORA DE AGUAS RESIDUALES DE REJAS	ESCALA ORIGINAL A-3: 1/150	FECHA: JULIO 2020	DESIGNACIÓN DEL PLANO: EDIFICIO DE PRETRATAMIENTO SECCIÓN A-A OBRA CIVIL Y EQUIPOS MECÁNICOS	Nº PLANO: 4.3
						ANTEPROYECTO:	Nº HOJA: 1DE 1	


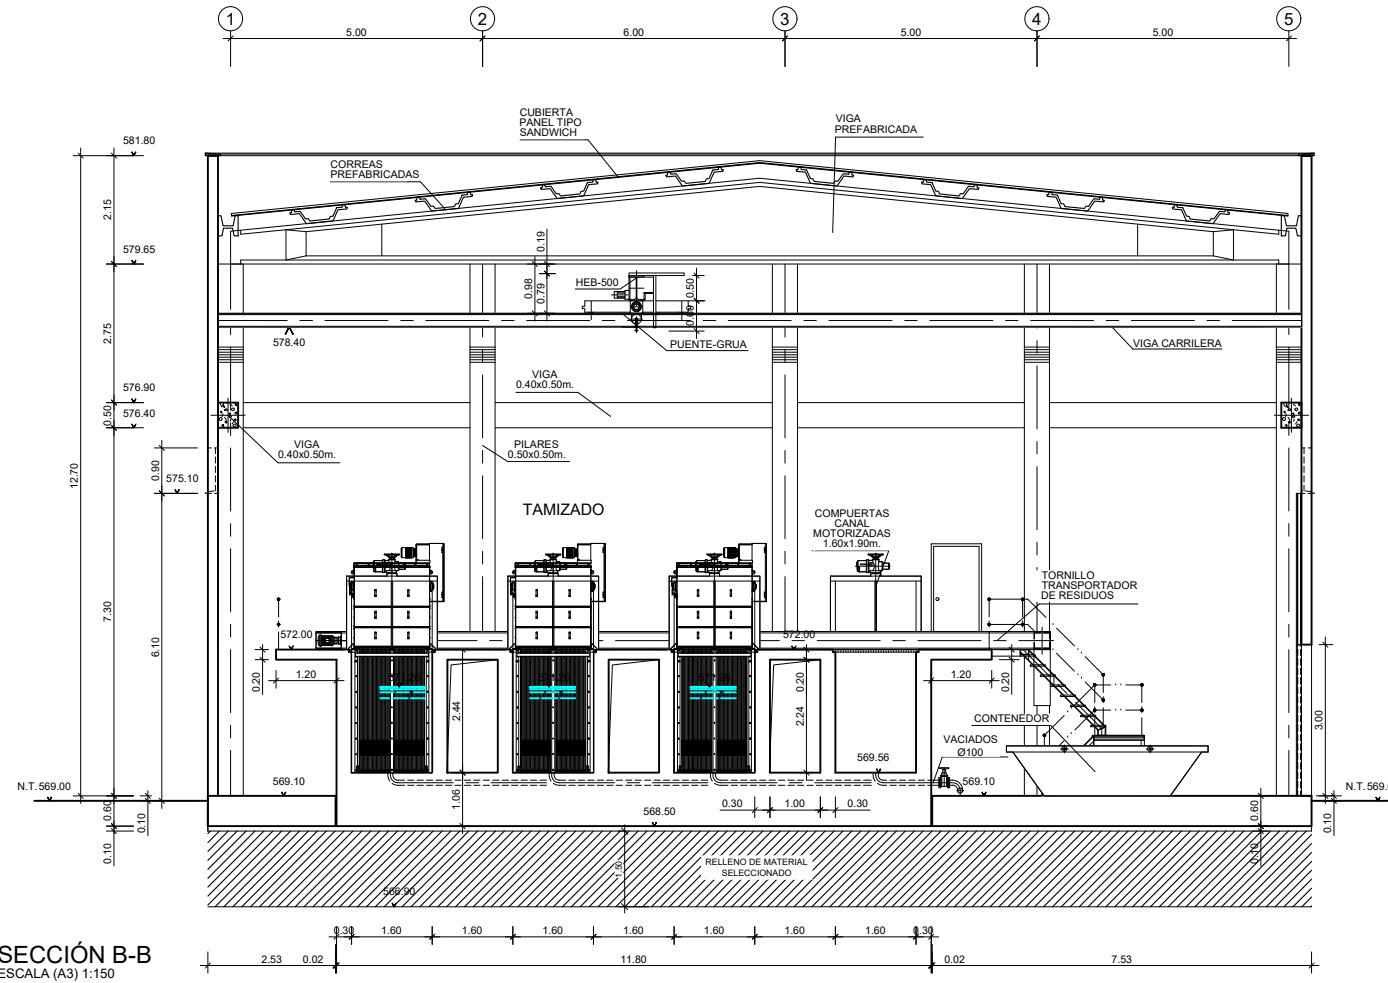


COTAS EN METROS

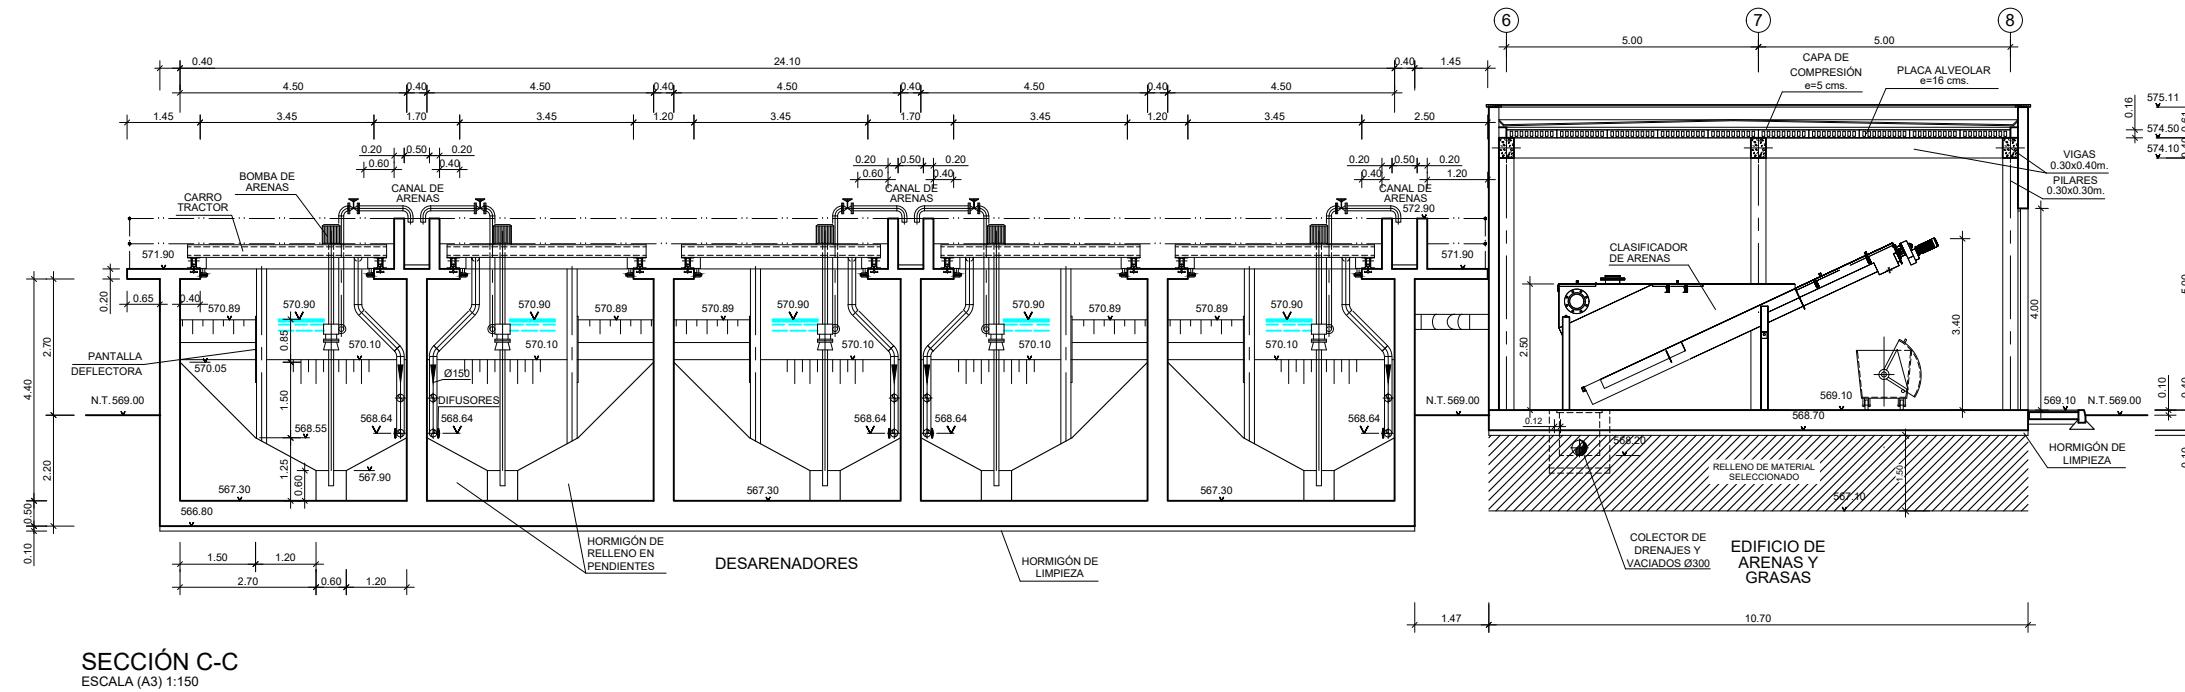


COTAS EN METROS

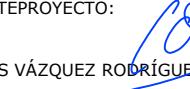medio ambiente y movilidad MADRID 	INGENIERÍA AUTORA DEL ANTEPROYECTO: <i>getinra-euroestudios</i> CARLOS VÁZQUEZ RODRÍGUEZ DE ALBA ICCP	INGENIERA DIRECTORA DEL ANTEPROYECTO:  Fdo. ELENA DE LA PAZ COBOS	TÍTULO DEL ANTEPROYECTO: ANTEPROYECTO DE ADECUACIÓN Y MEJORA DE LA ESTACIÓN REGENERADORA DE AGUAS RESIDUALES DE REJAS	ESCALA ORIGINAL A-3: 1/150	FECHA: JULIO 2020	DESIGNACIÓN DEL PLANO:	Nº PLANO: 4.5
						EDIFICIO DE PRETRATAMIENTO SECCIÓN C-C OBRA CIVIL Y EQUIPOS MECÁNICOS	

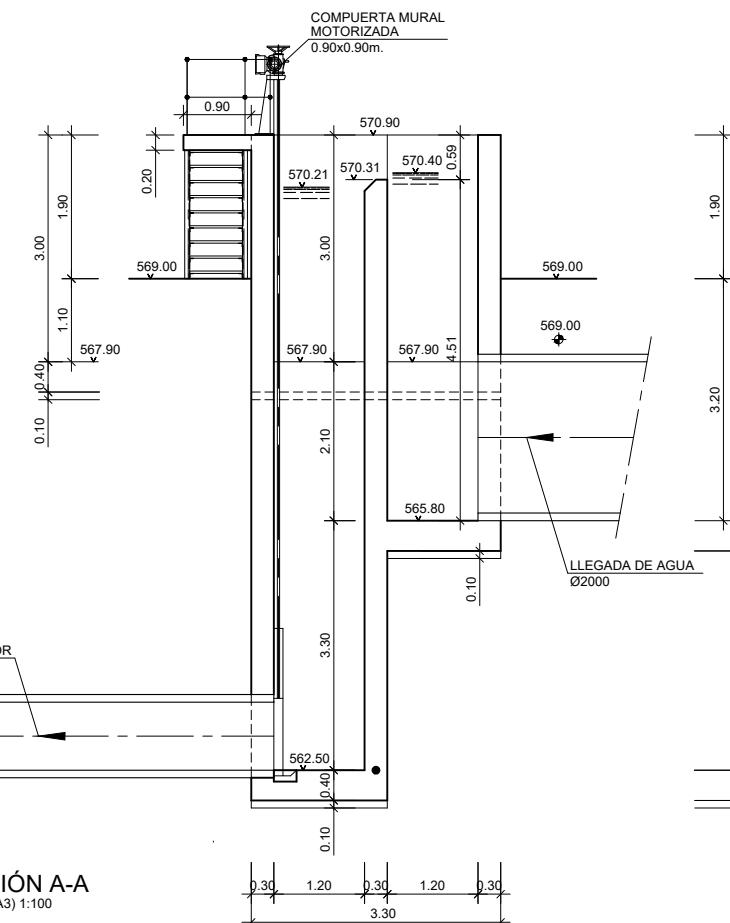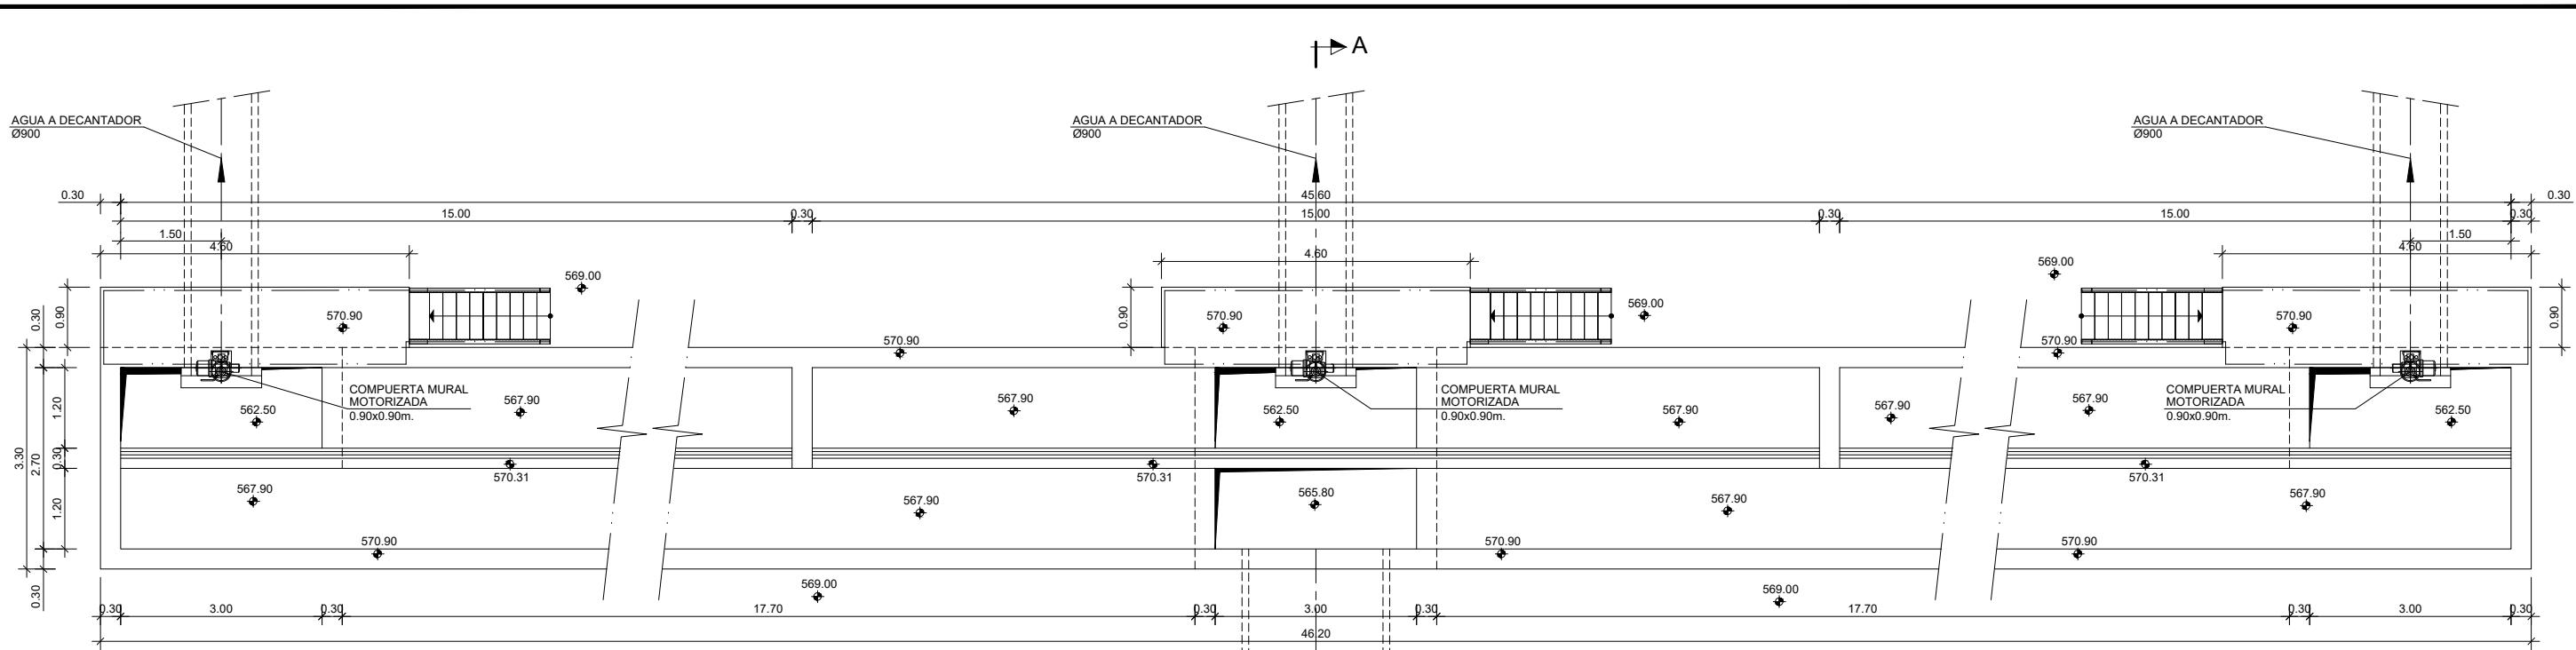


COTAS EN METROS

medio ambiente y movilidad MADRID	INGENIERÍA AUTORA DEL ANTEPROYECTO: getinra-euroestudios CARLOS VÁZQUEZ RODRÍGUEZ DE ALBA ICCP	INGENIERA DIRECTORA DEL ANTEPROYECTO: Fdo. ELENA DE LA PAZ COBOS	TÍTULO DEL ANTEPROYECTO: ANTEPROYECTO DE ADECUACIÓN Y MEJORA DE LA ESTACIÓN REGENERADORA DE AGUAS RESIDUALES DE REJAS	ESCALA ORIGINAL A-3: 1/100	FECHA: JULIO 2020	DESIGNACIÓN DEL PLANO: REPARTO A DECANTACIÓN PRIMARIA PLANTA Y SECCION A-A OBRA CIVIL Y EQUIPOS MECÁNICOS	Nº PLANO: 5.1
					ANTEPROYECTO:	Nº HOJA: 1DE 1	

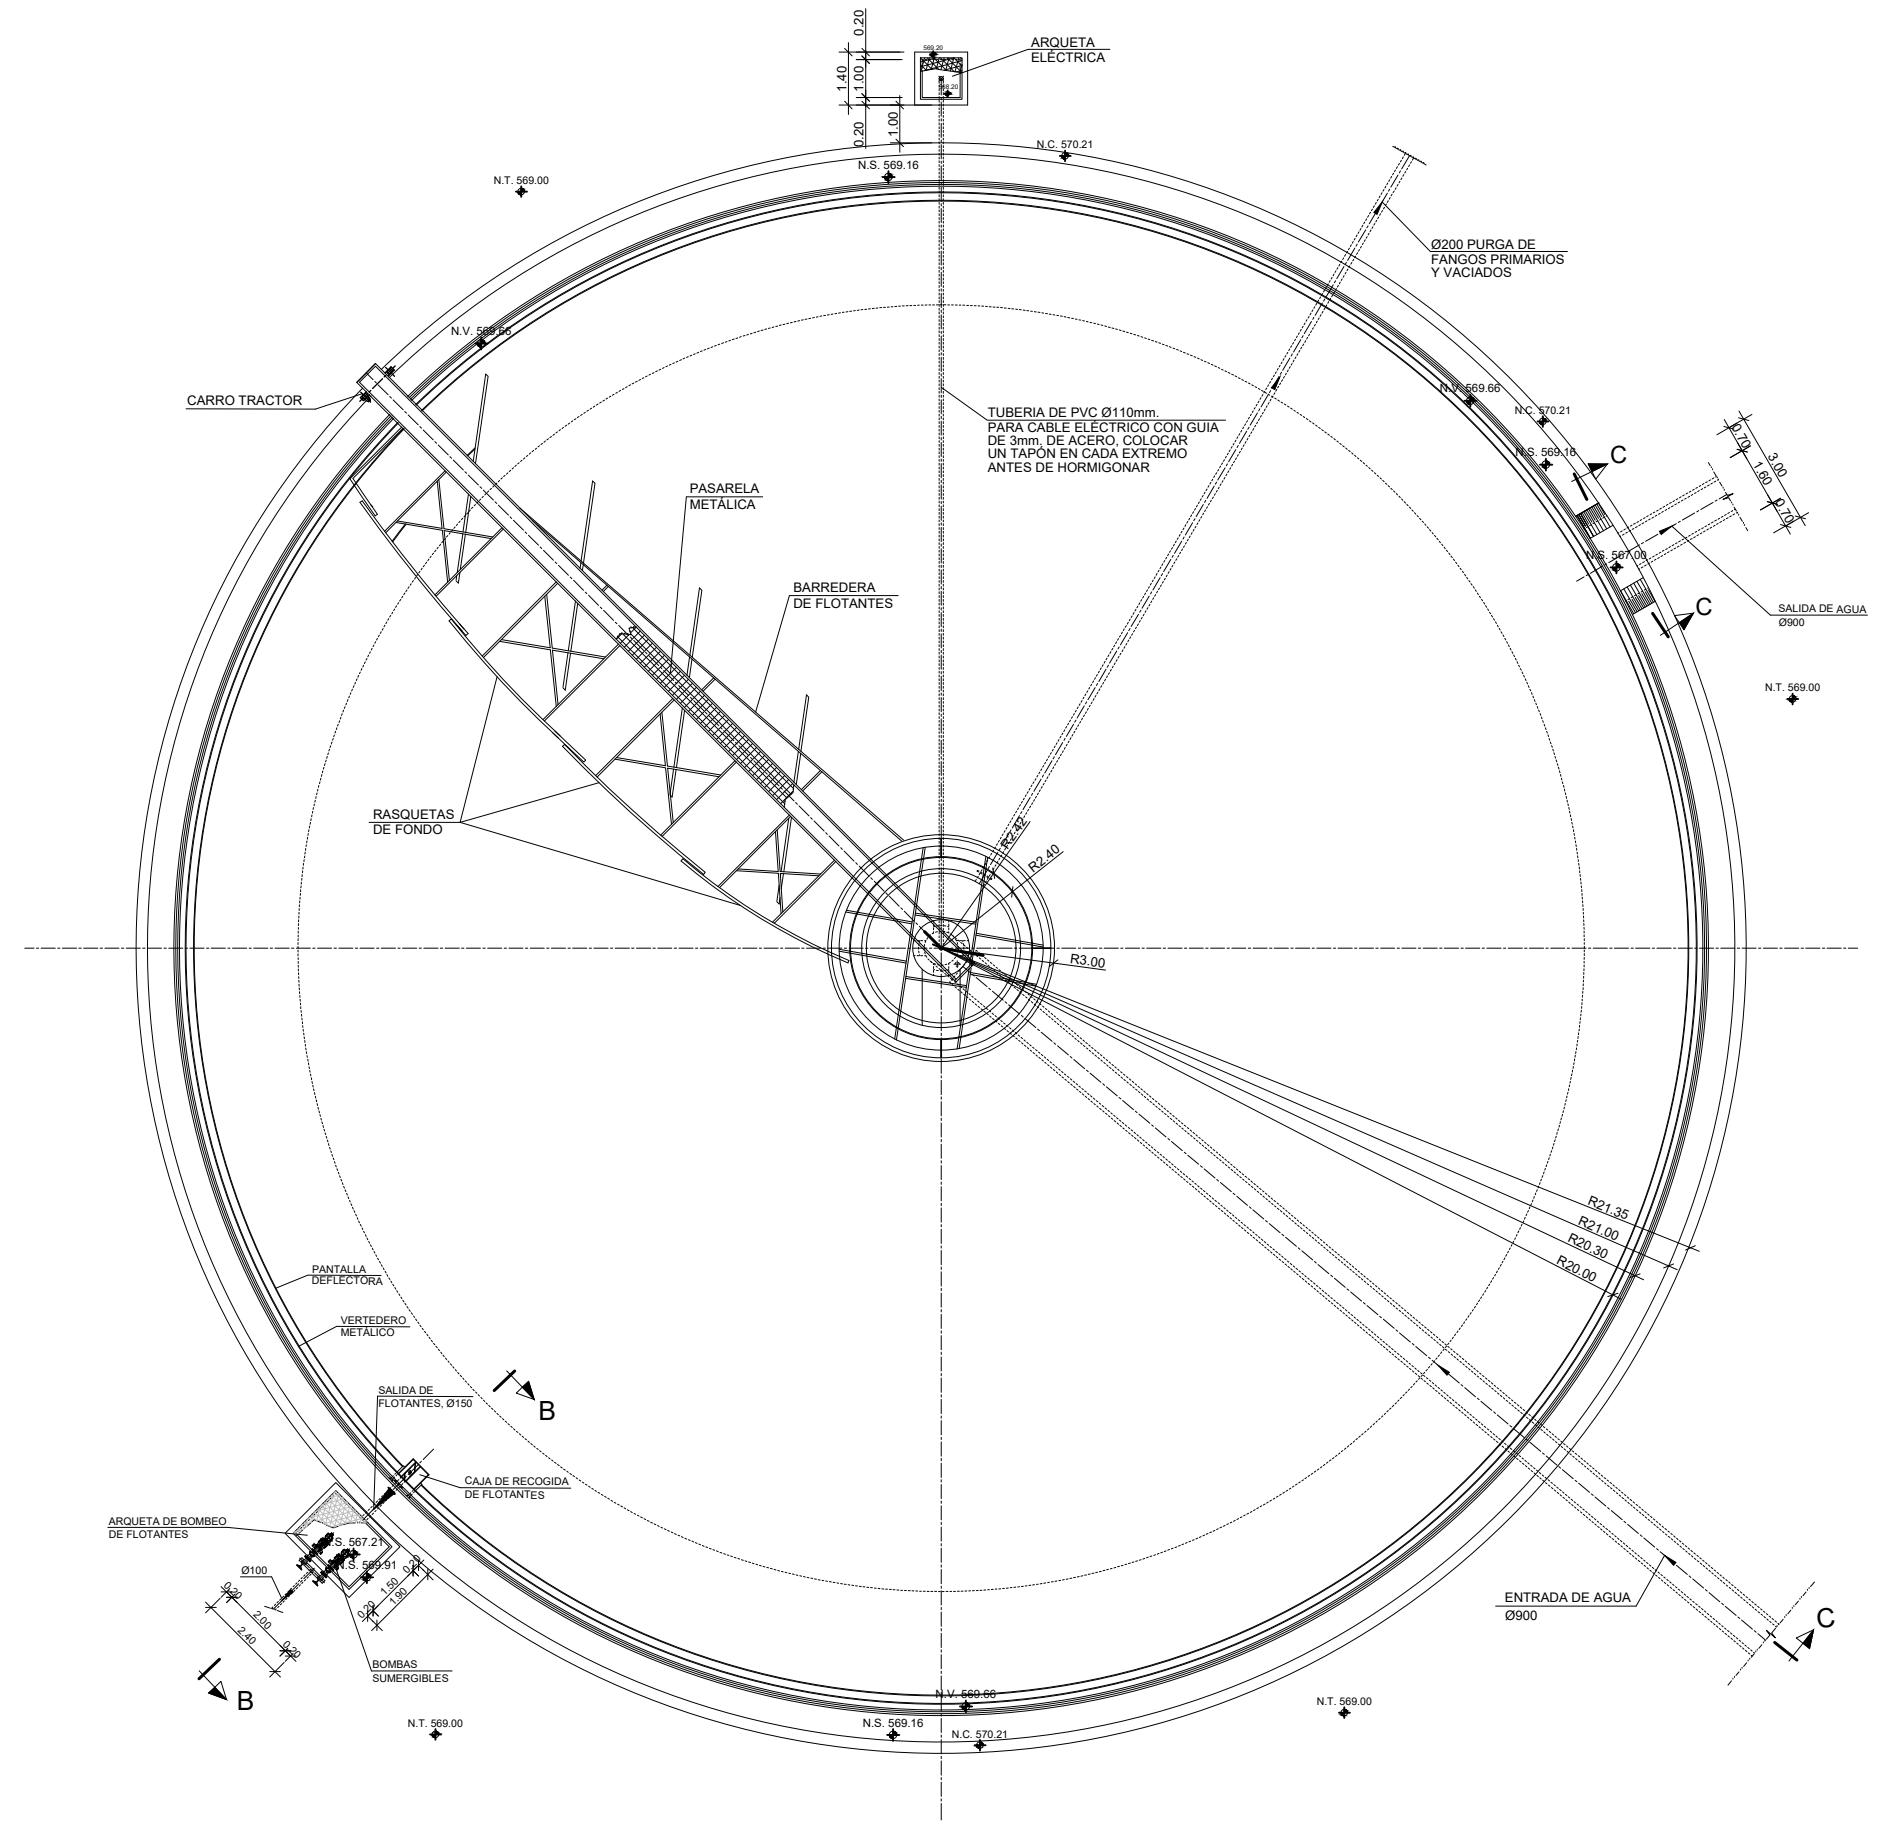

PLANTA
ESCALA 1:200


COTAS EN METROS

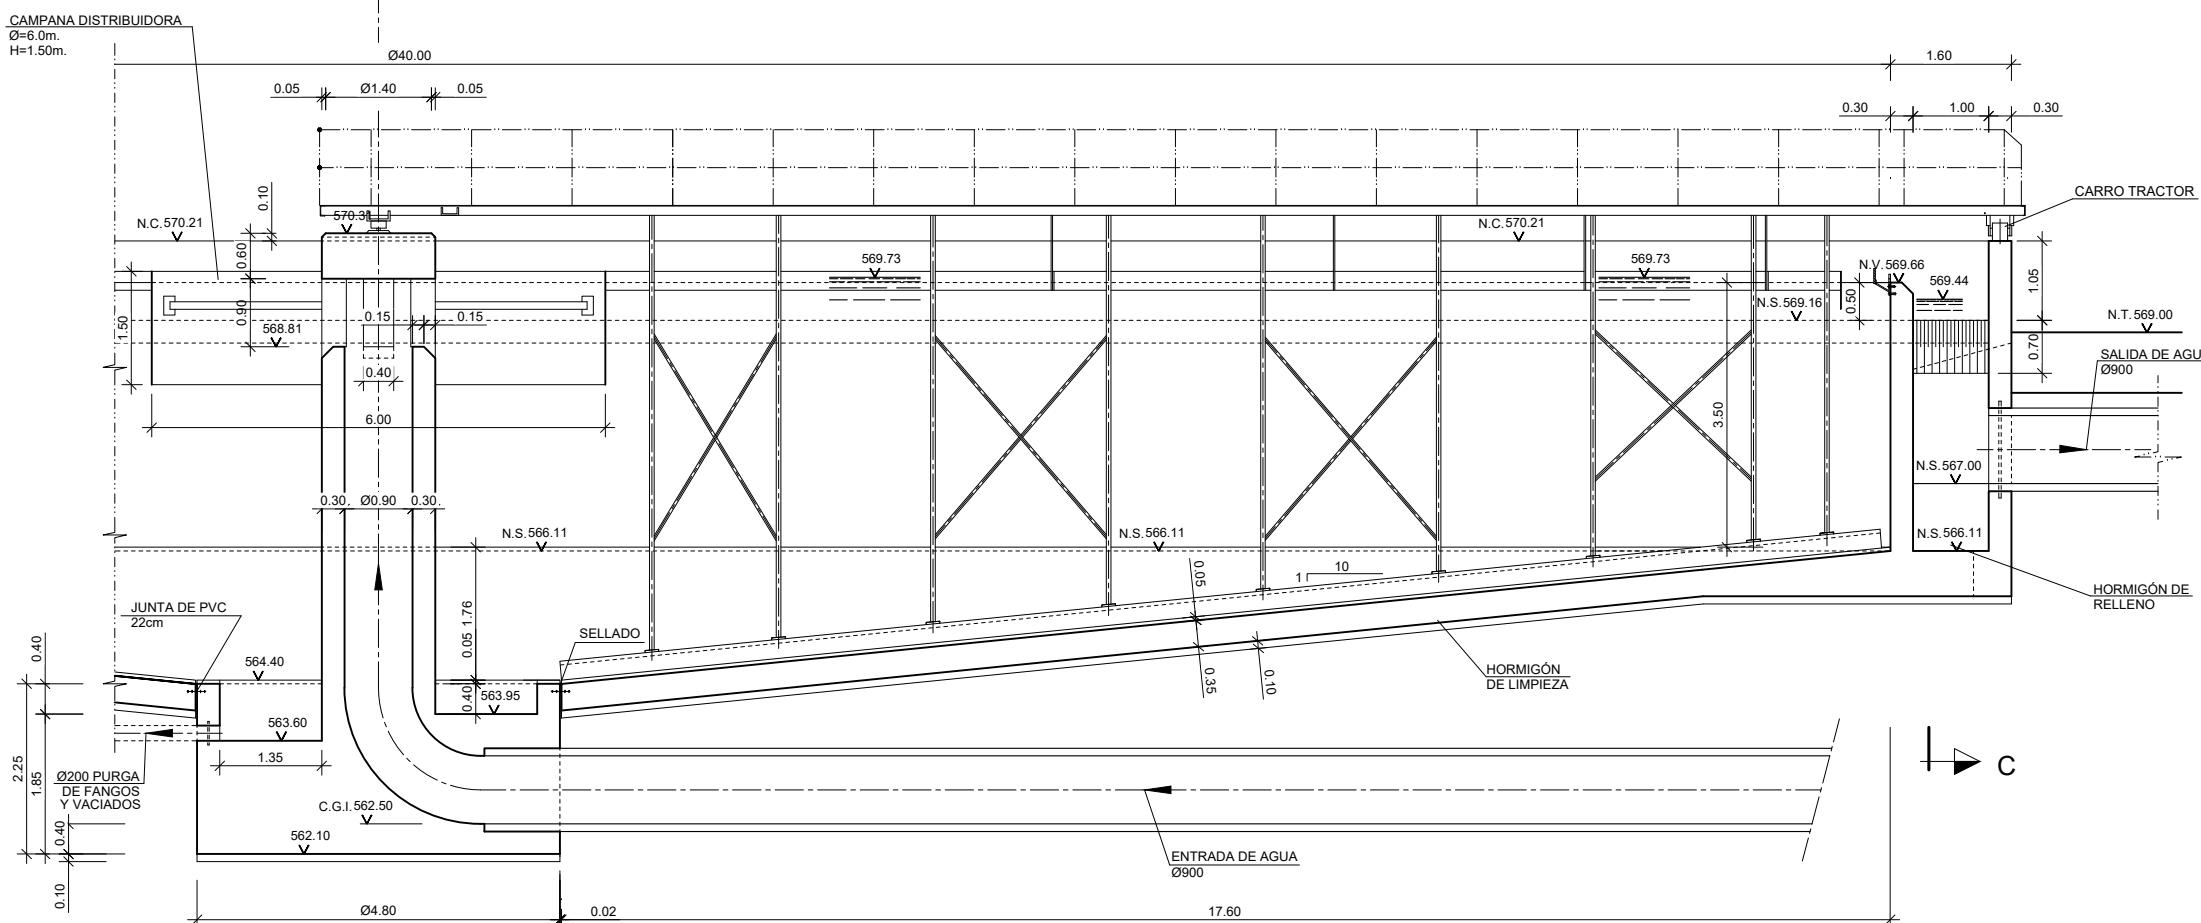

SECCIÓN CONVENCIONAL


ESCALA 1:100

DETALLE DE PANTALLA Y VERTEDERO

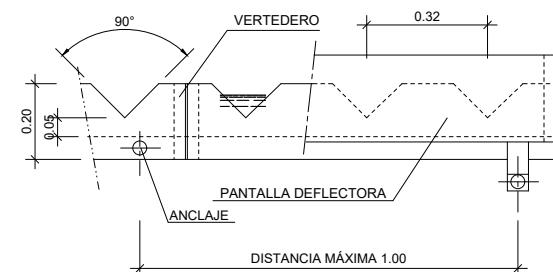


VISTA FRONTA

ESCALA 1:2

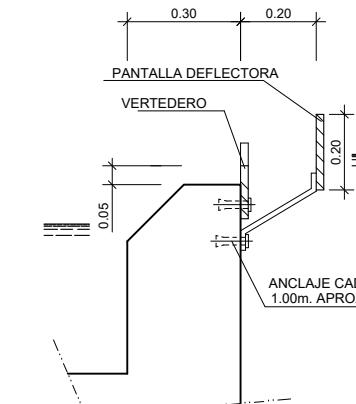

VISTA LATERAL


VISTAS

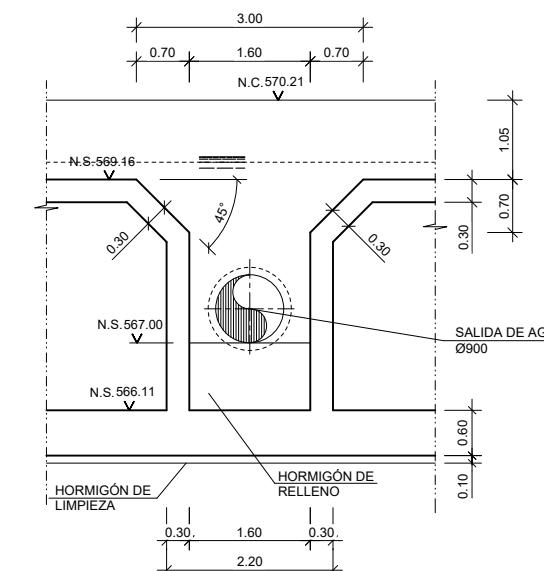



SECCIÓN E-E


ESCALA 1:100


COTAS EN METROS

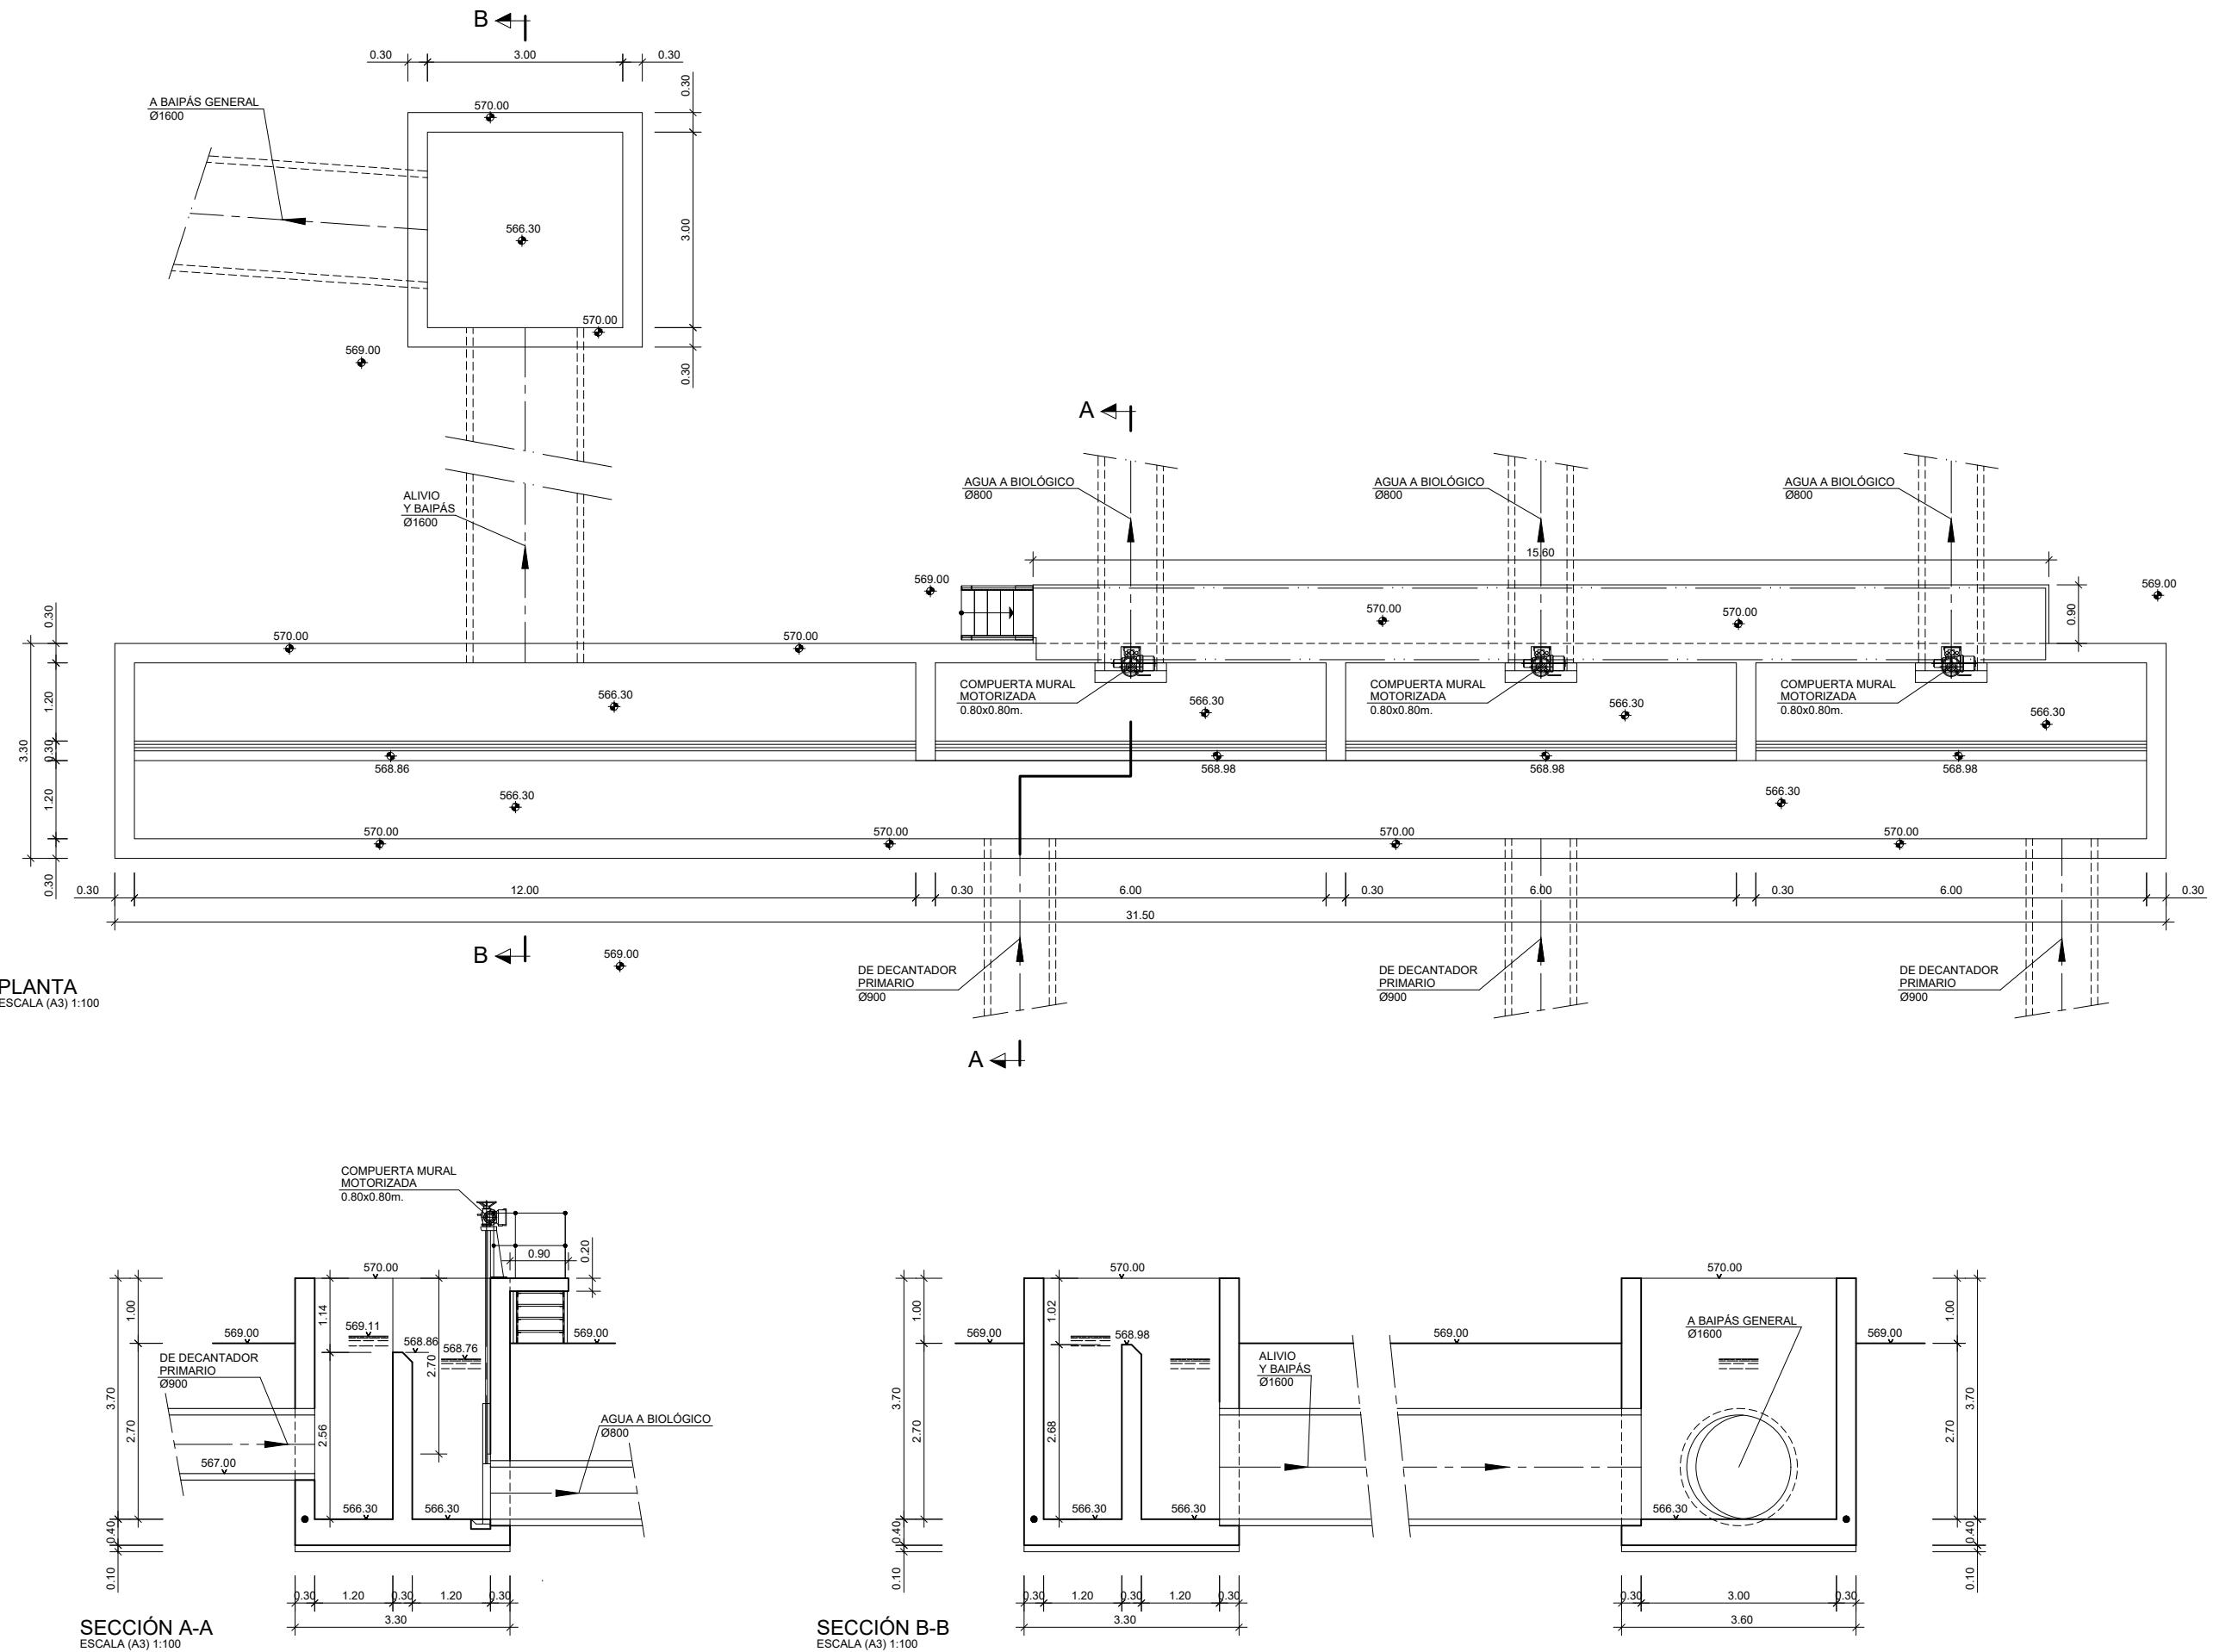


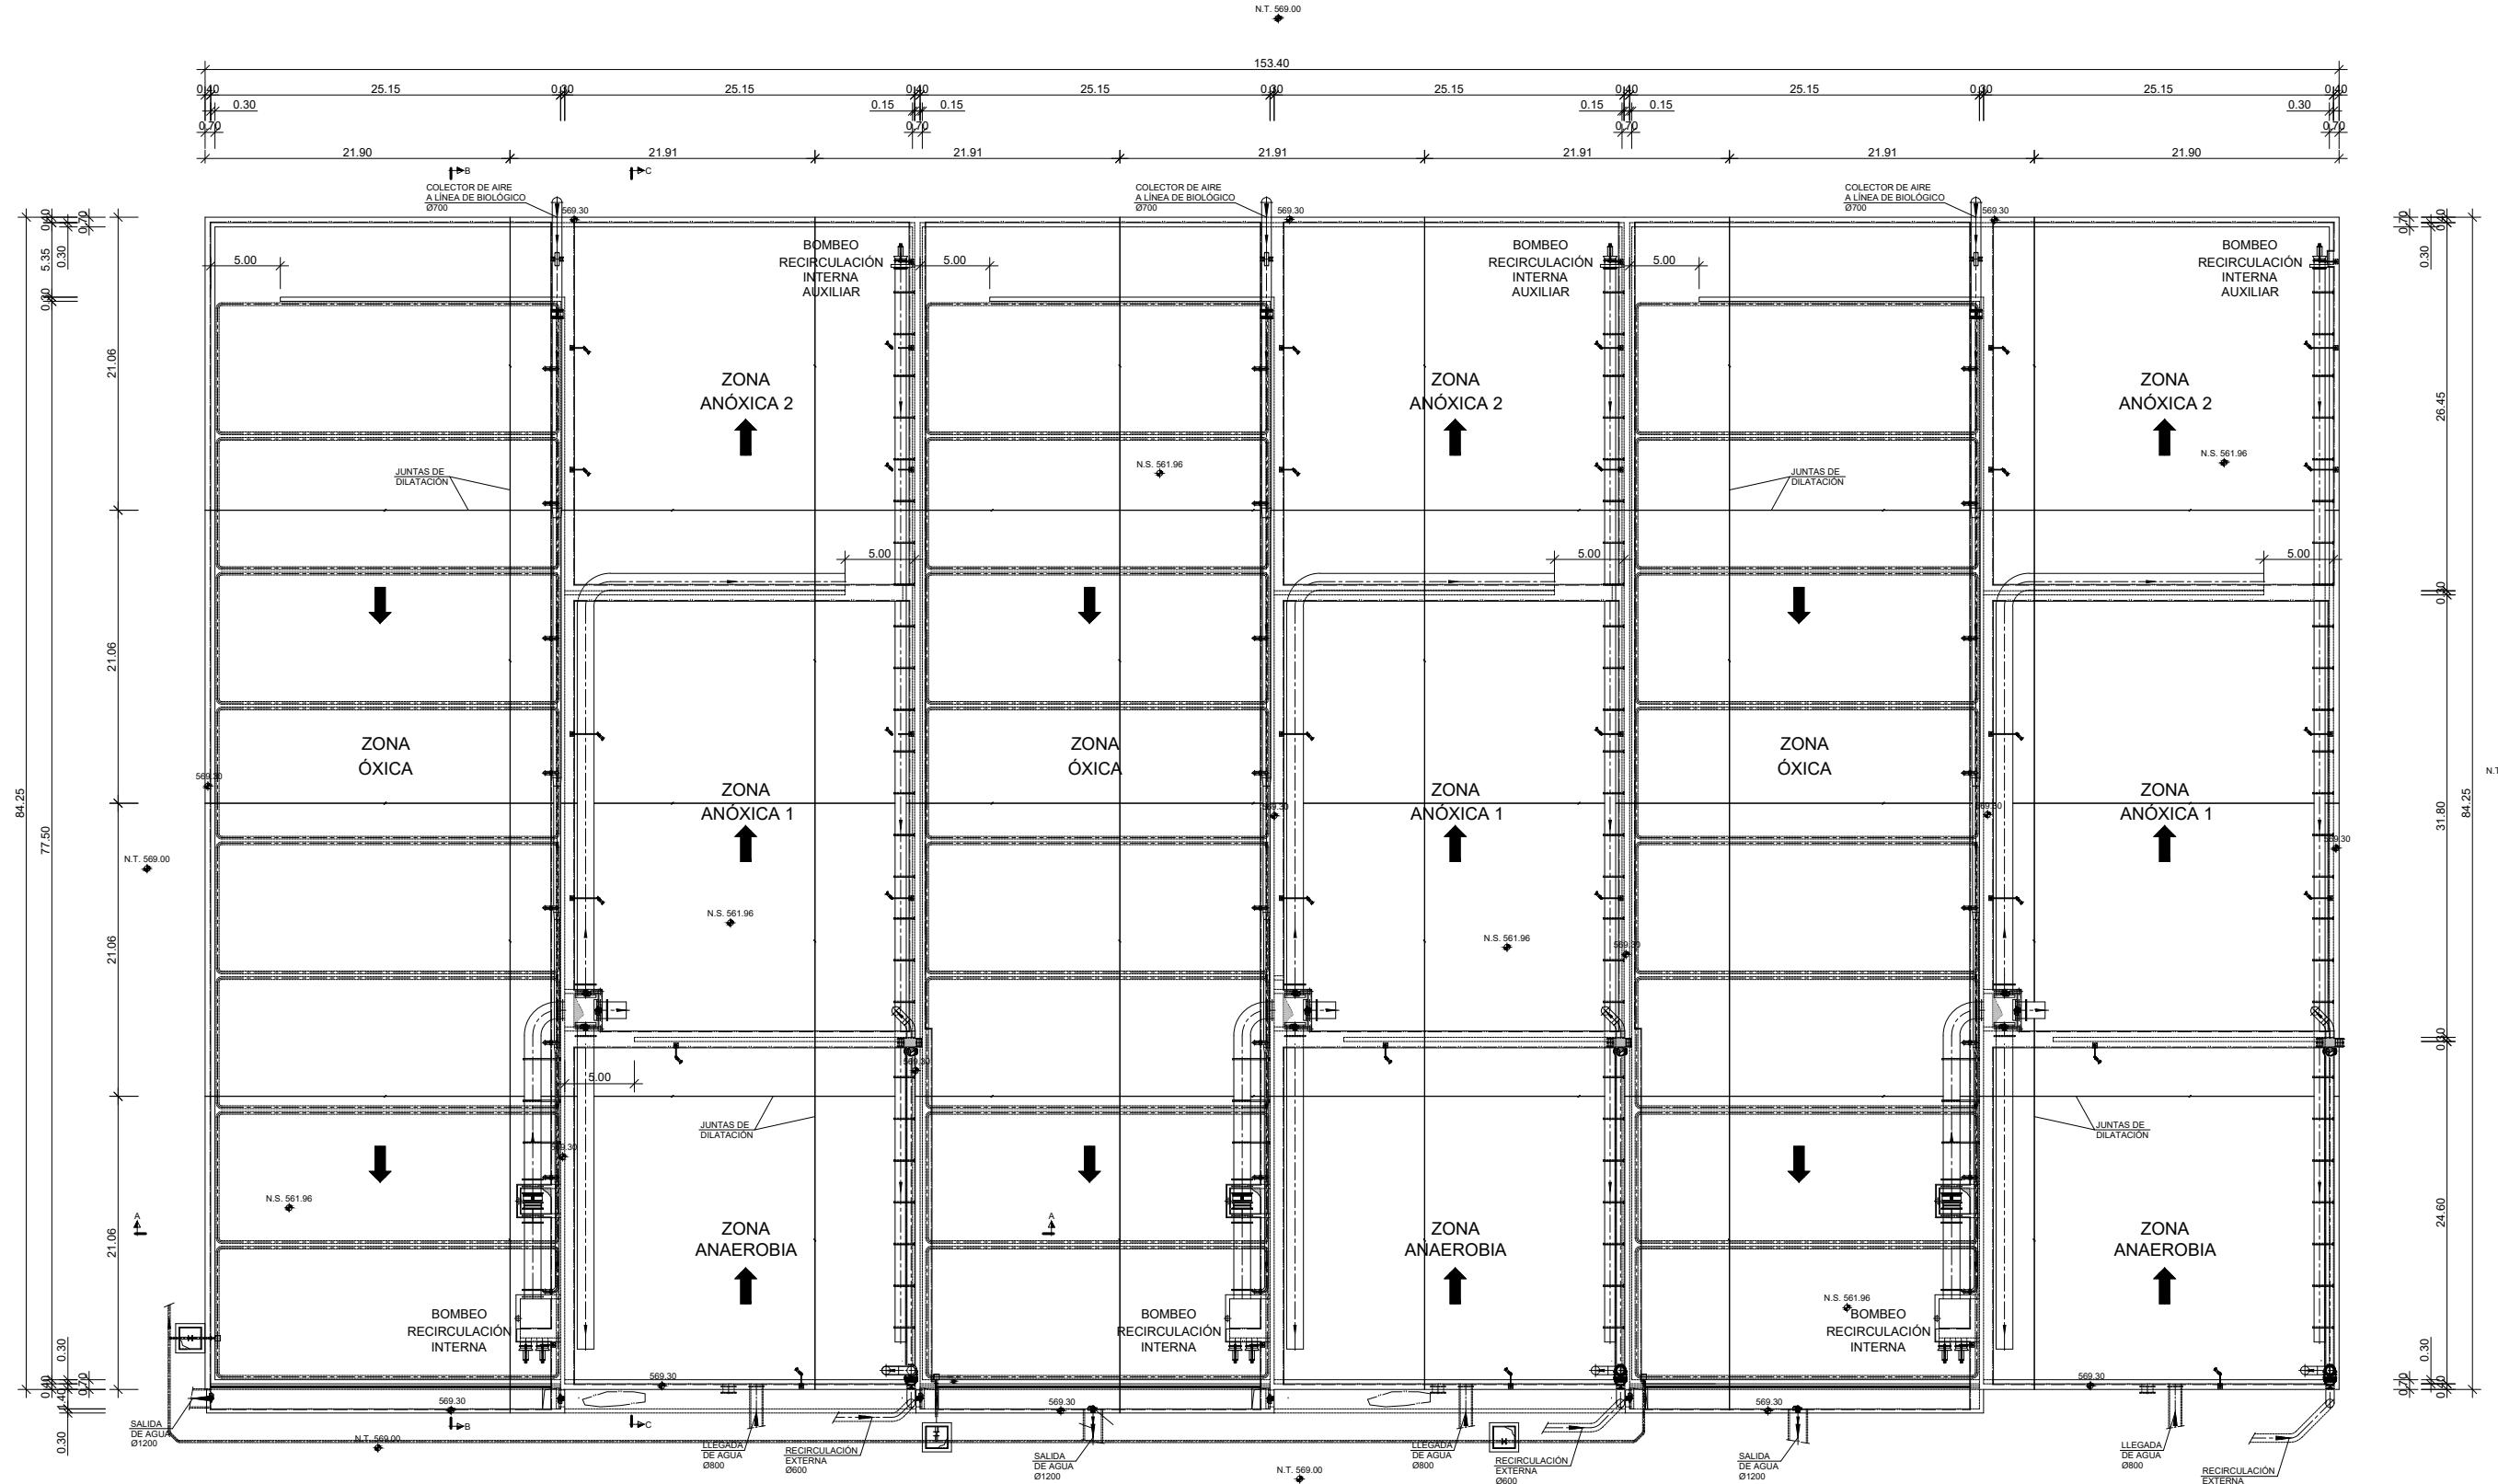


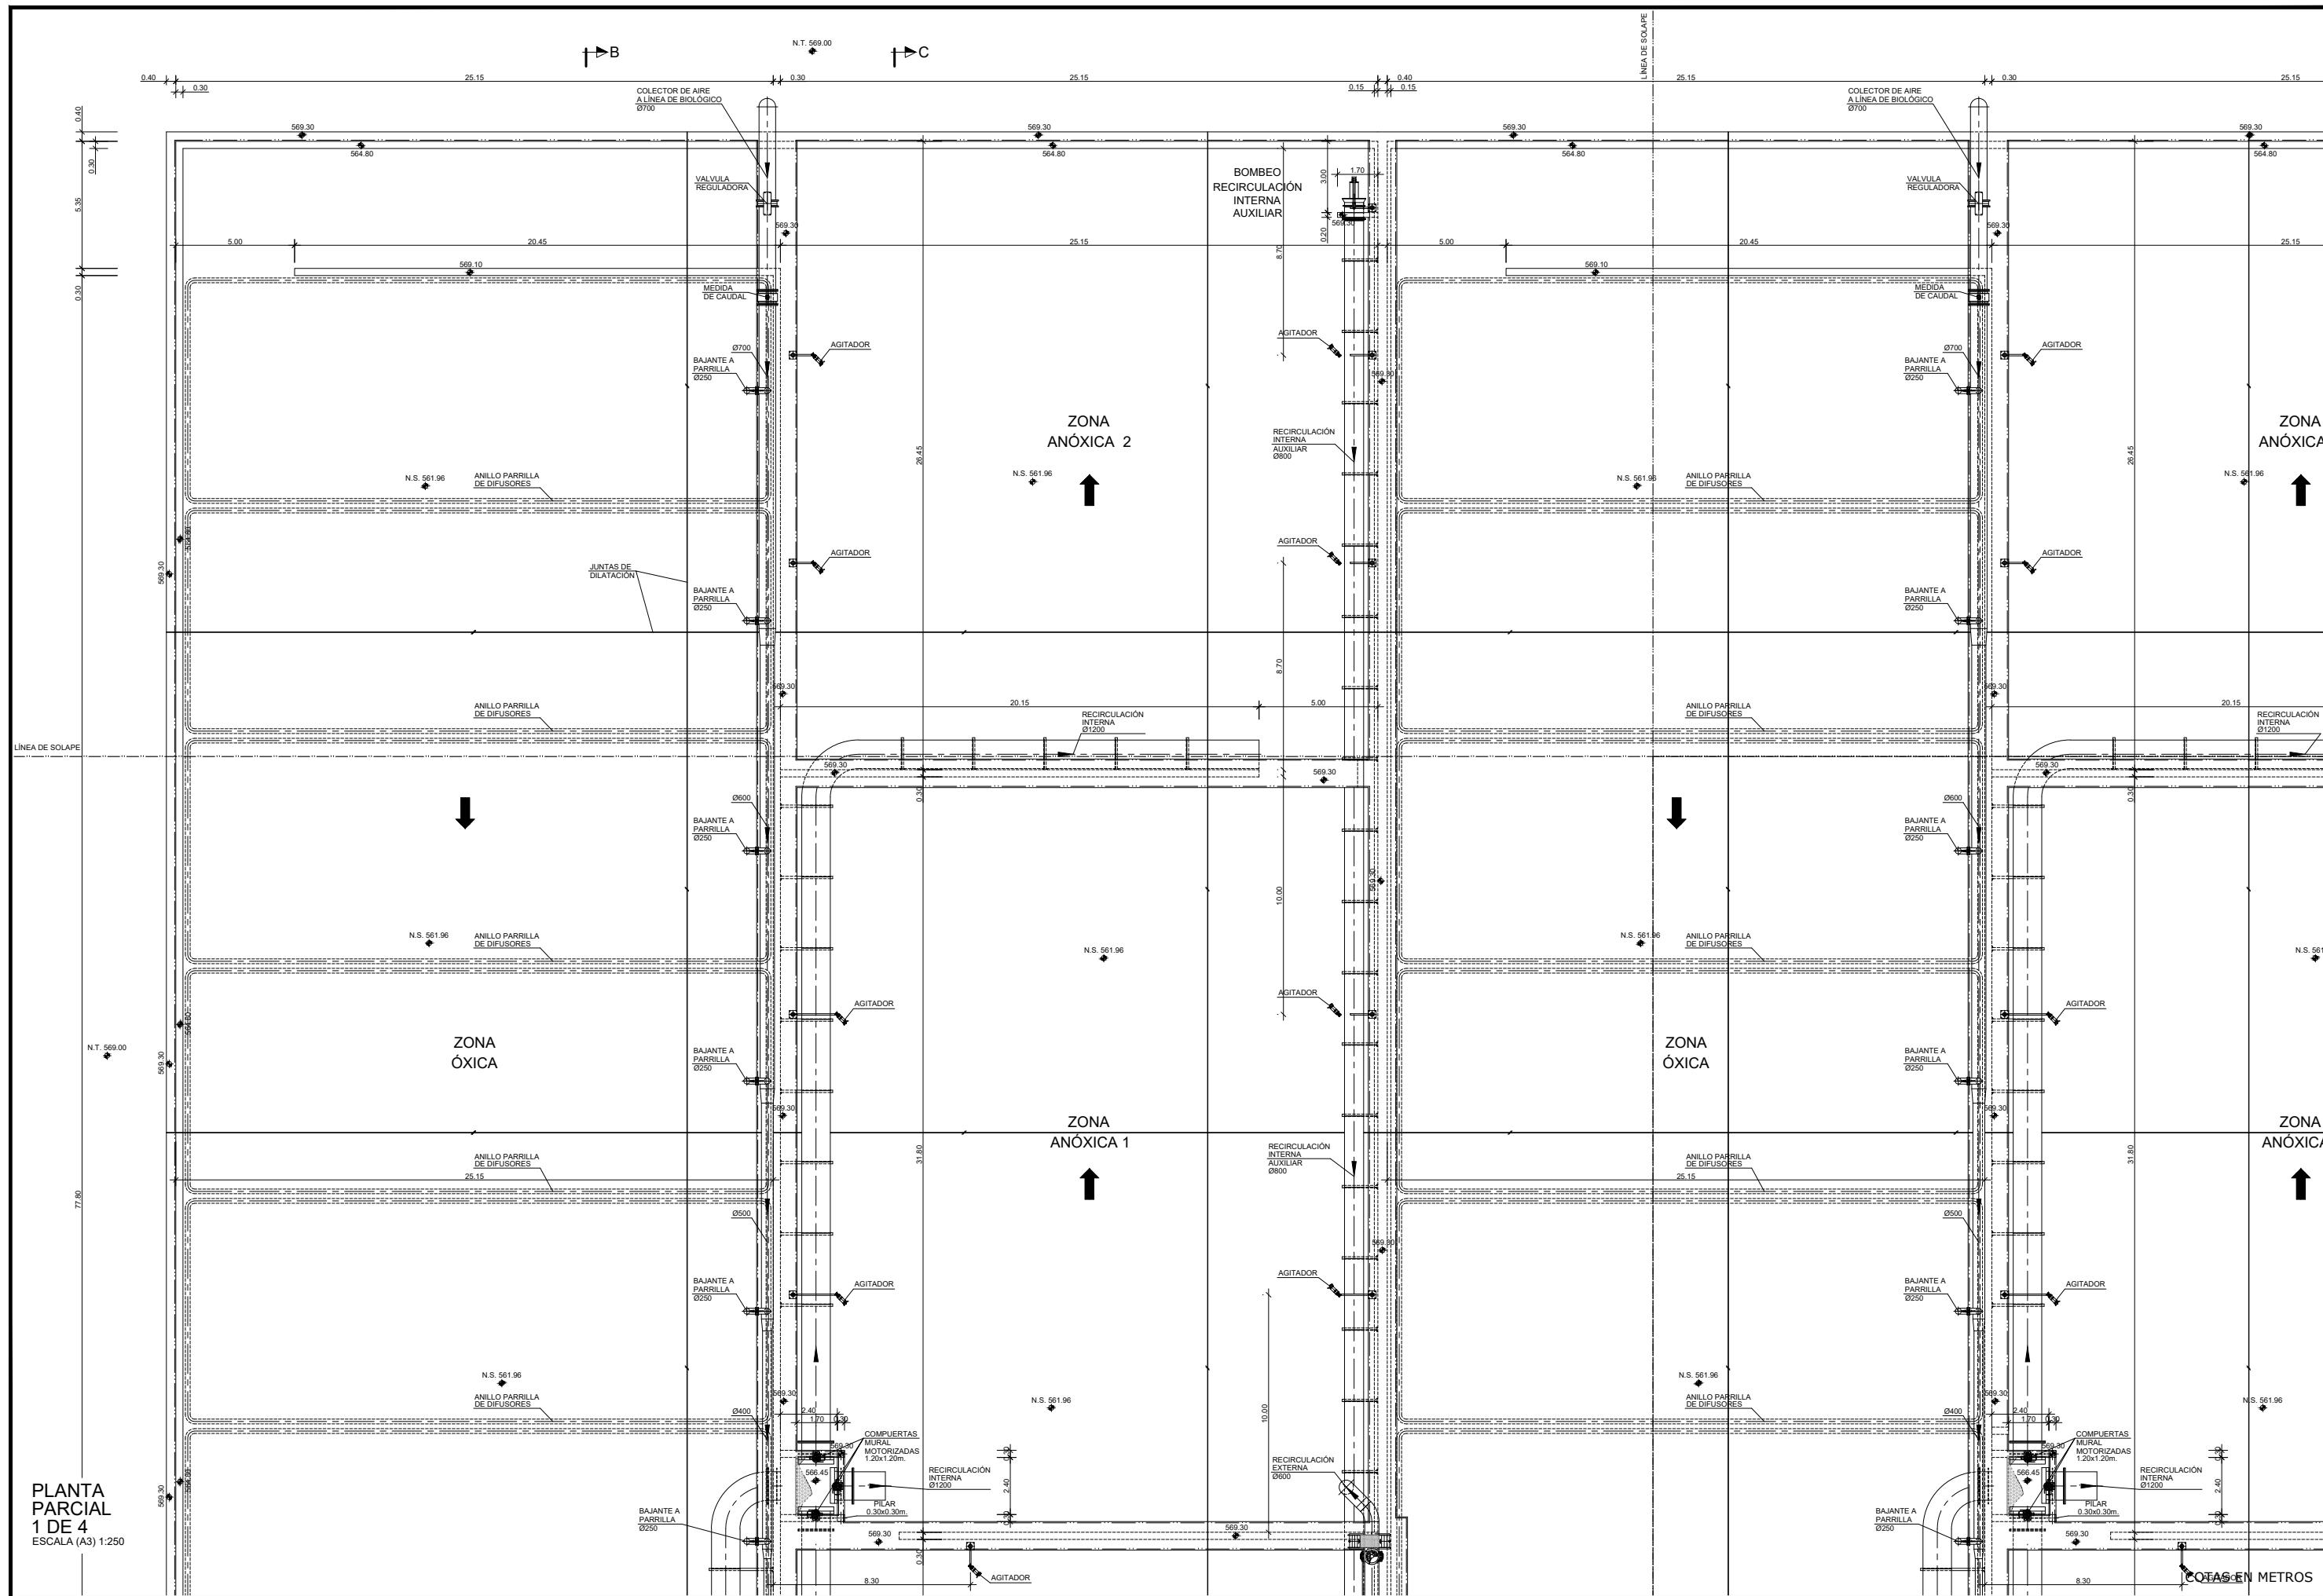


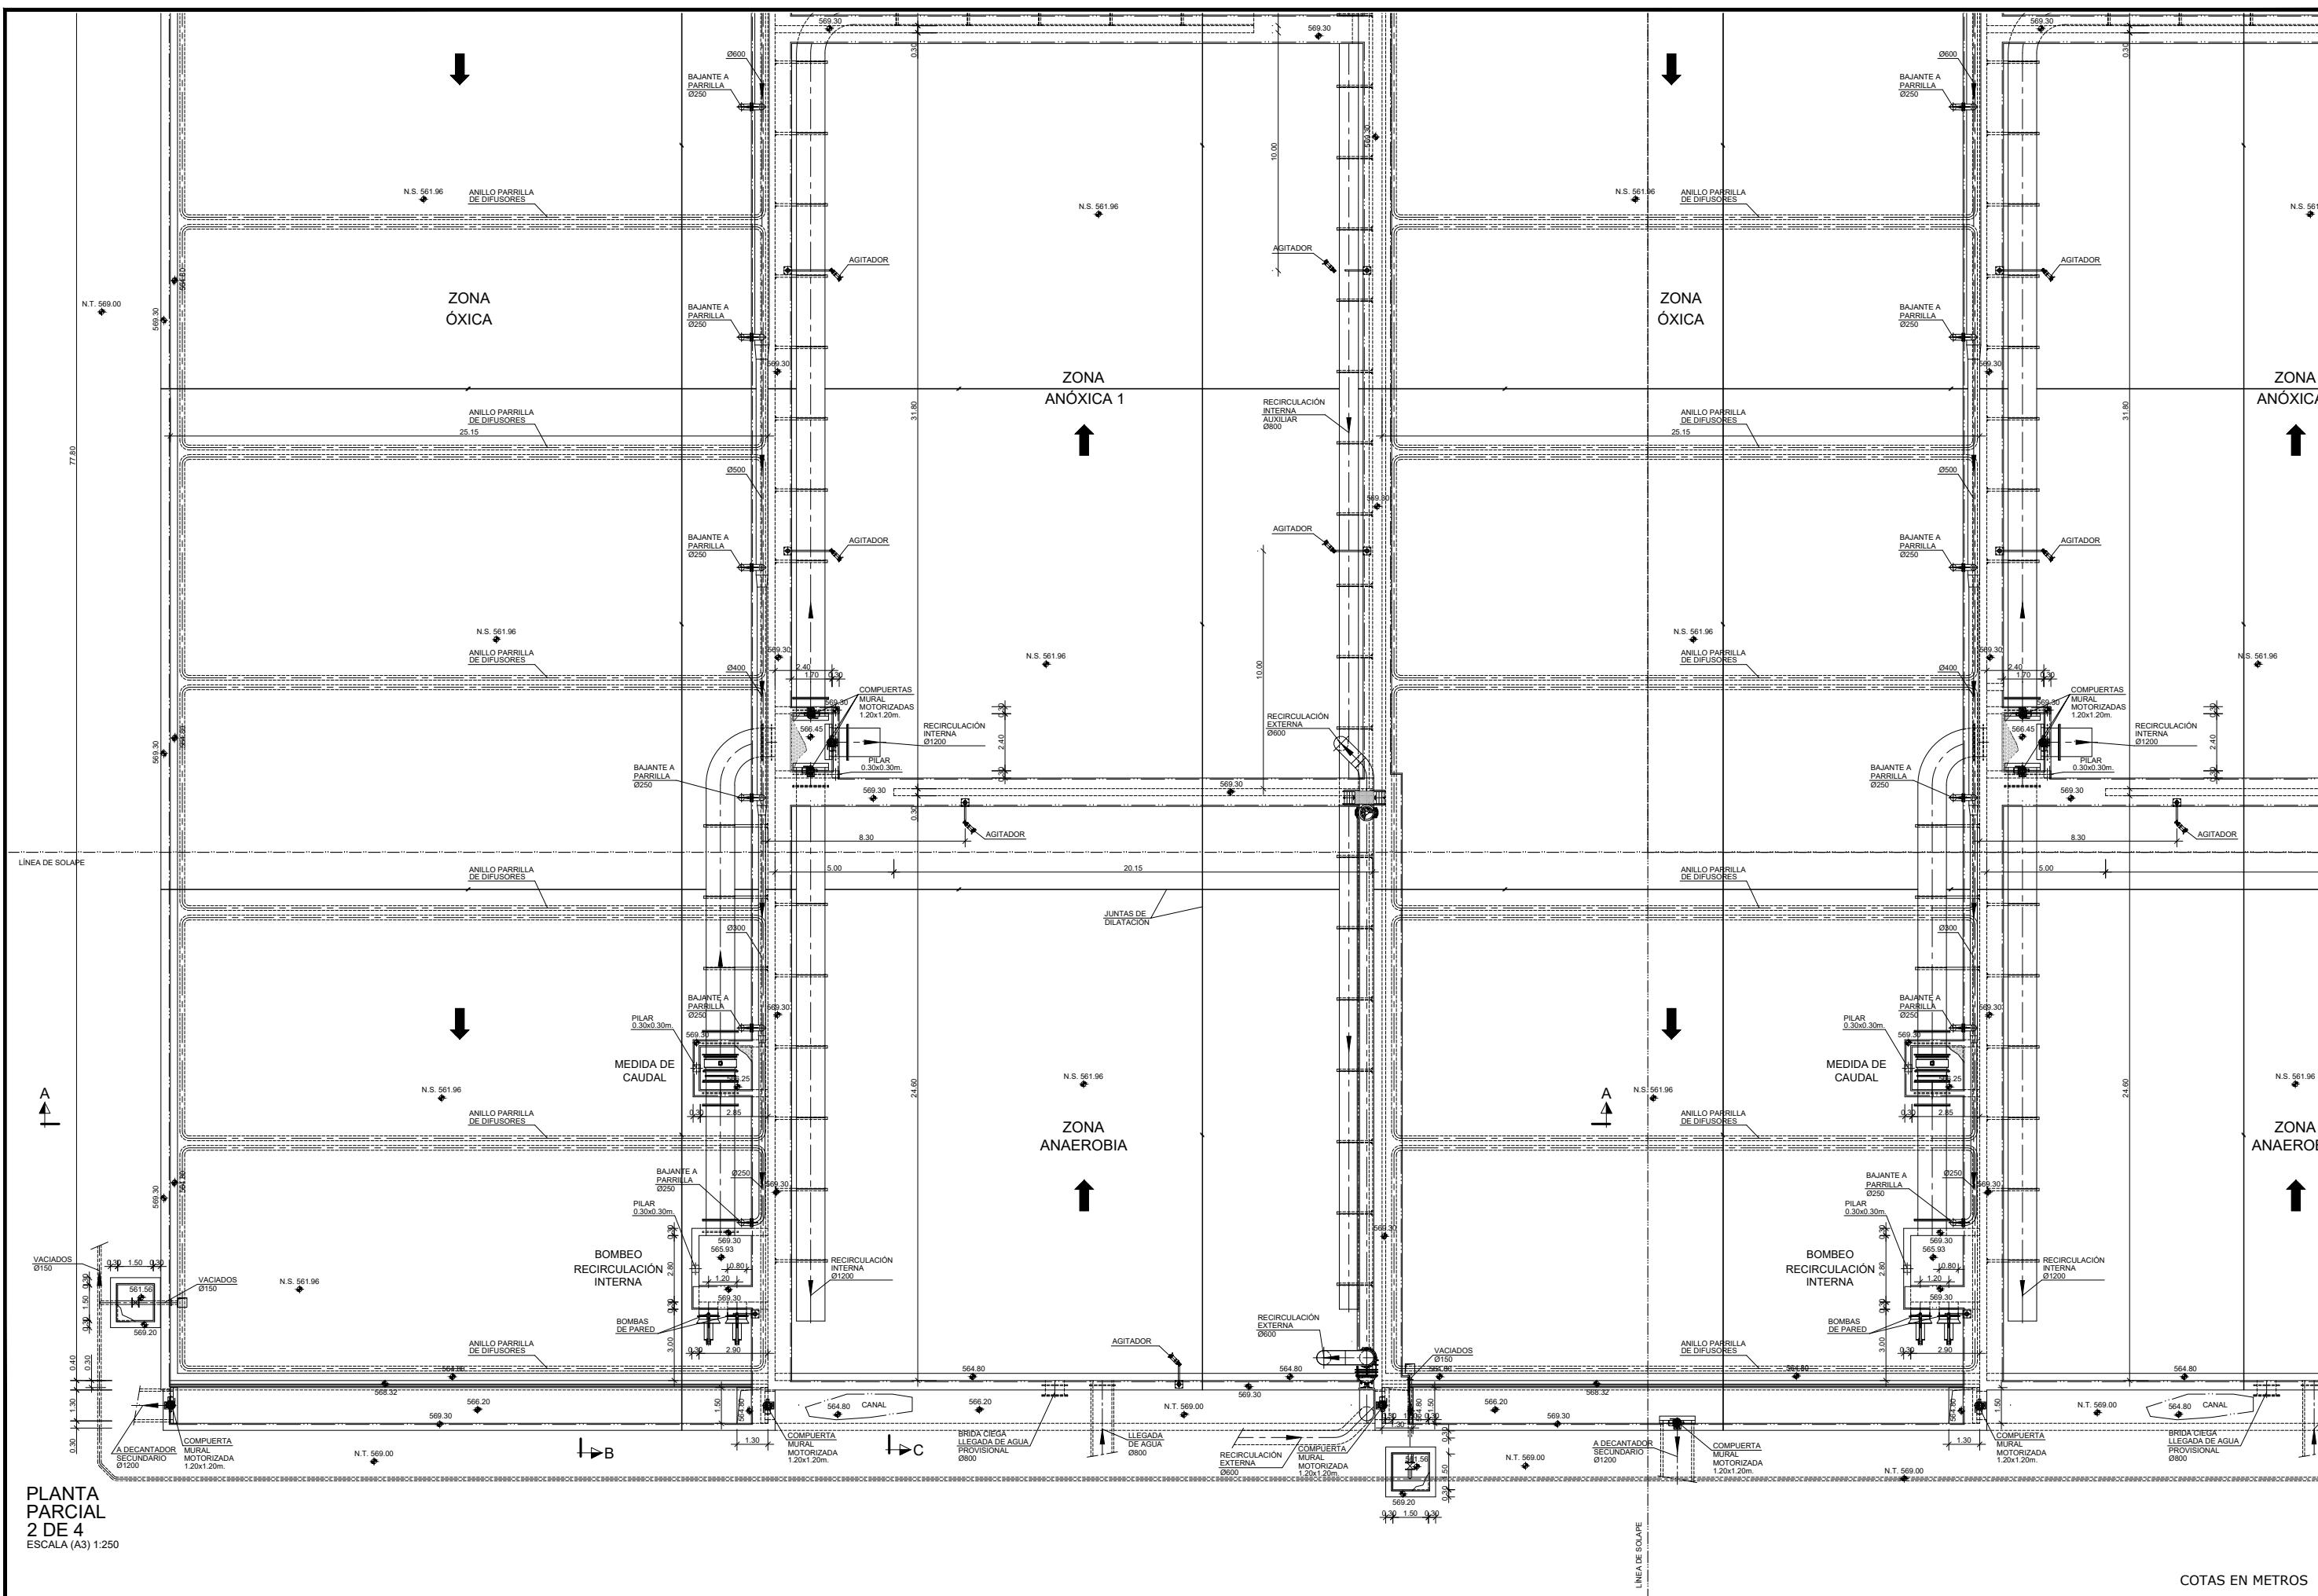

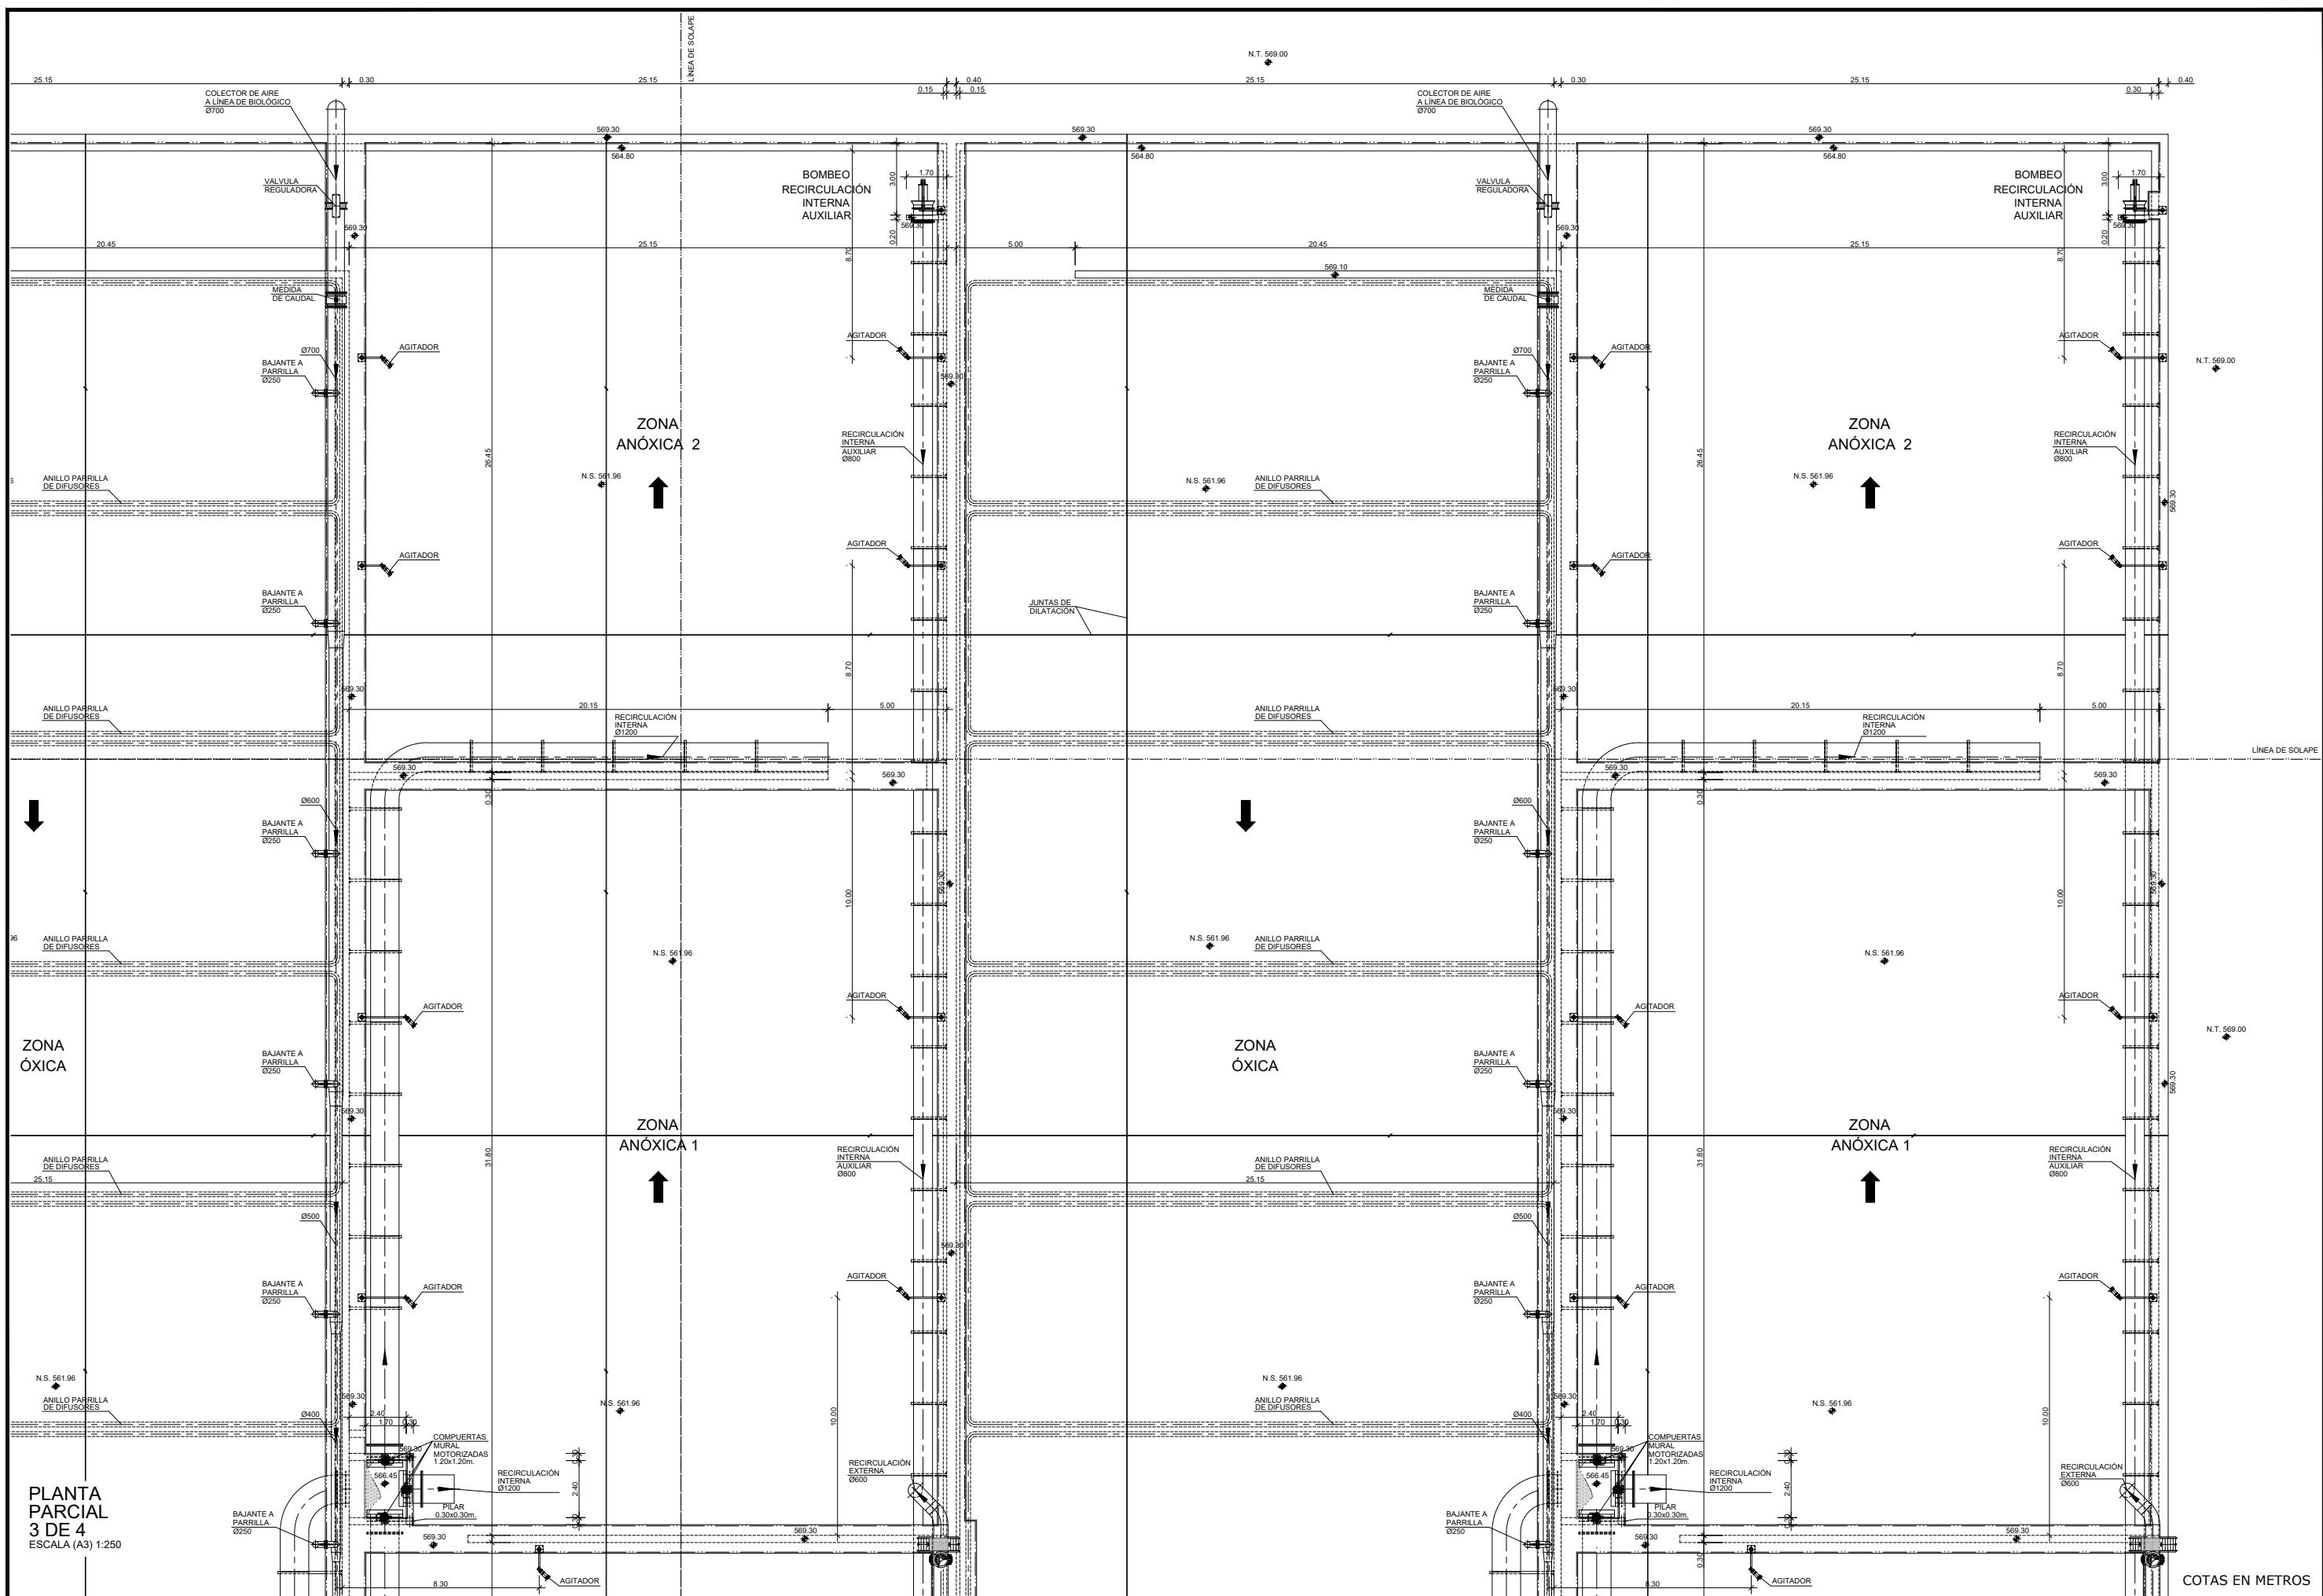


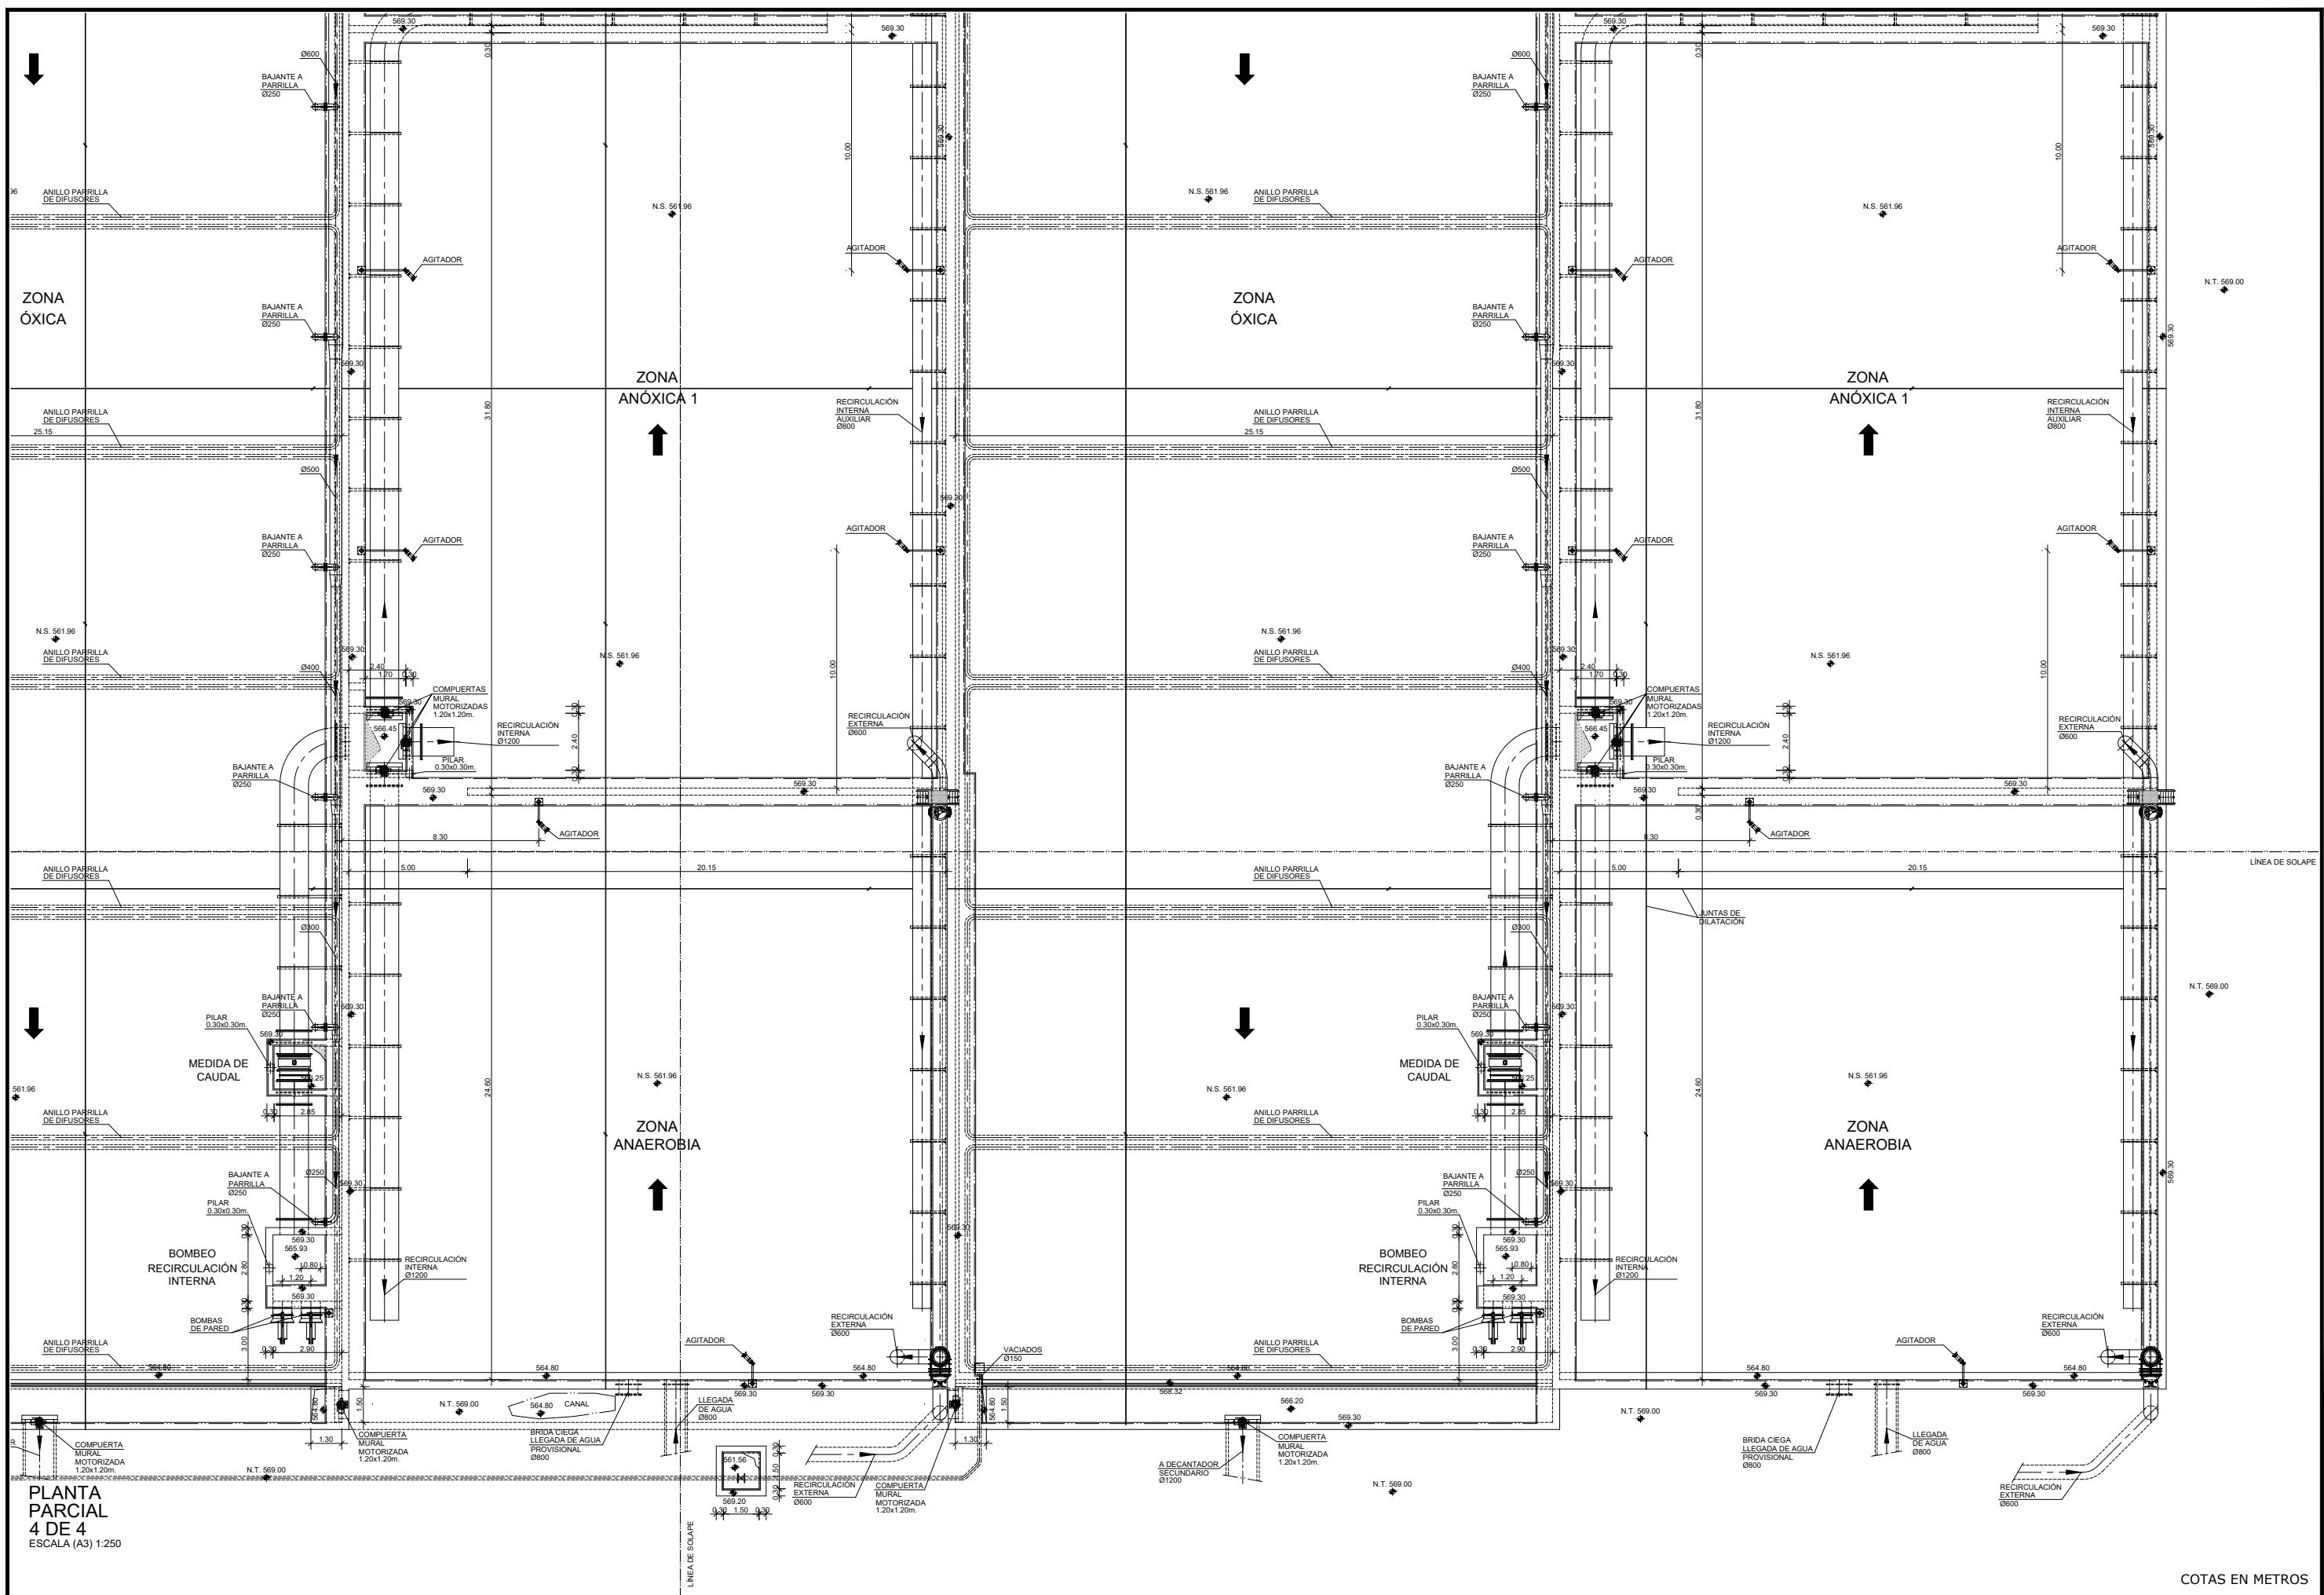

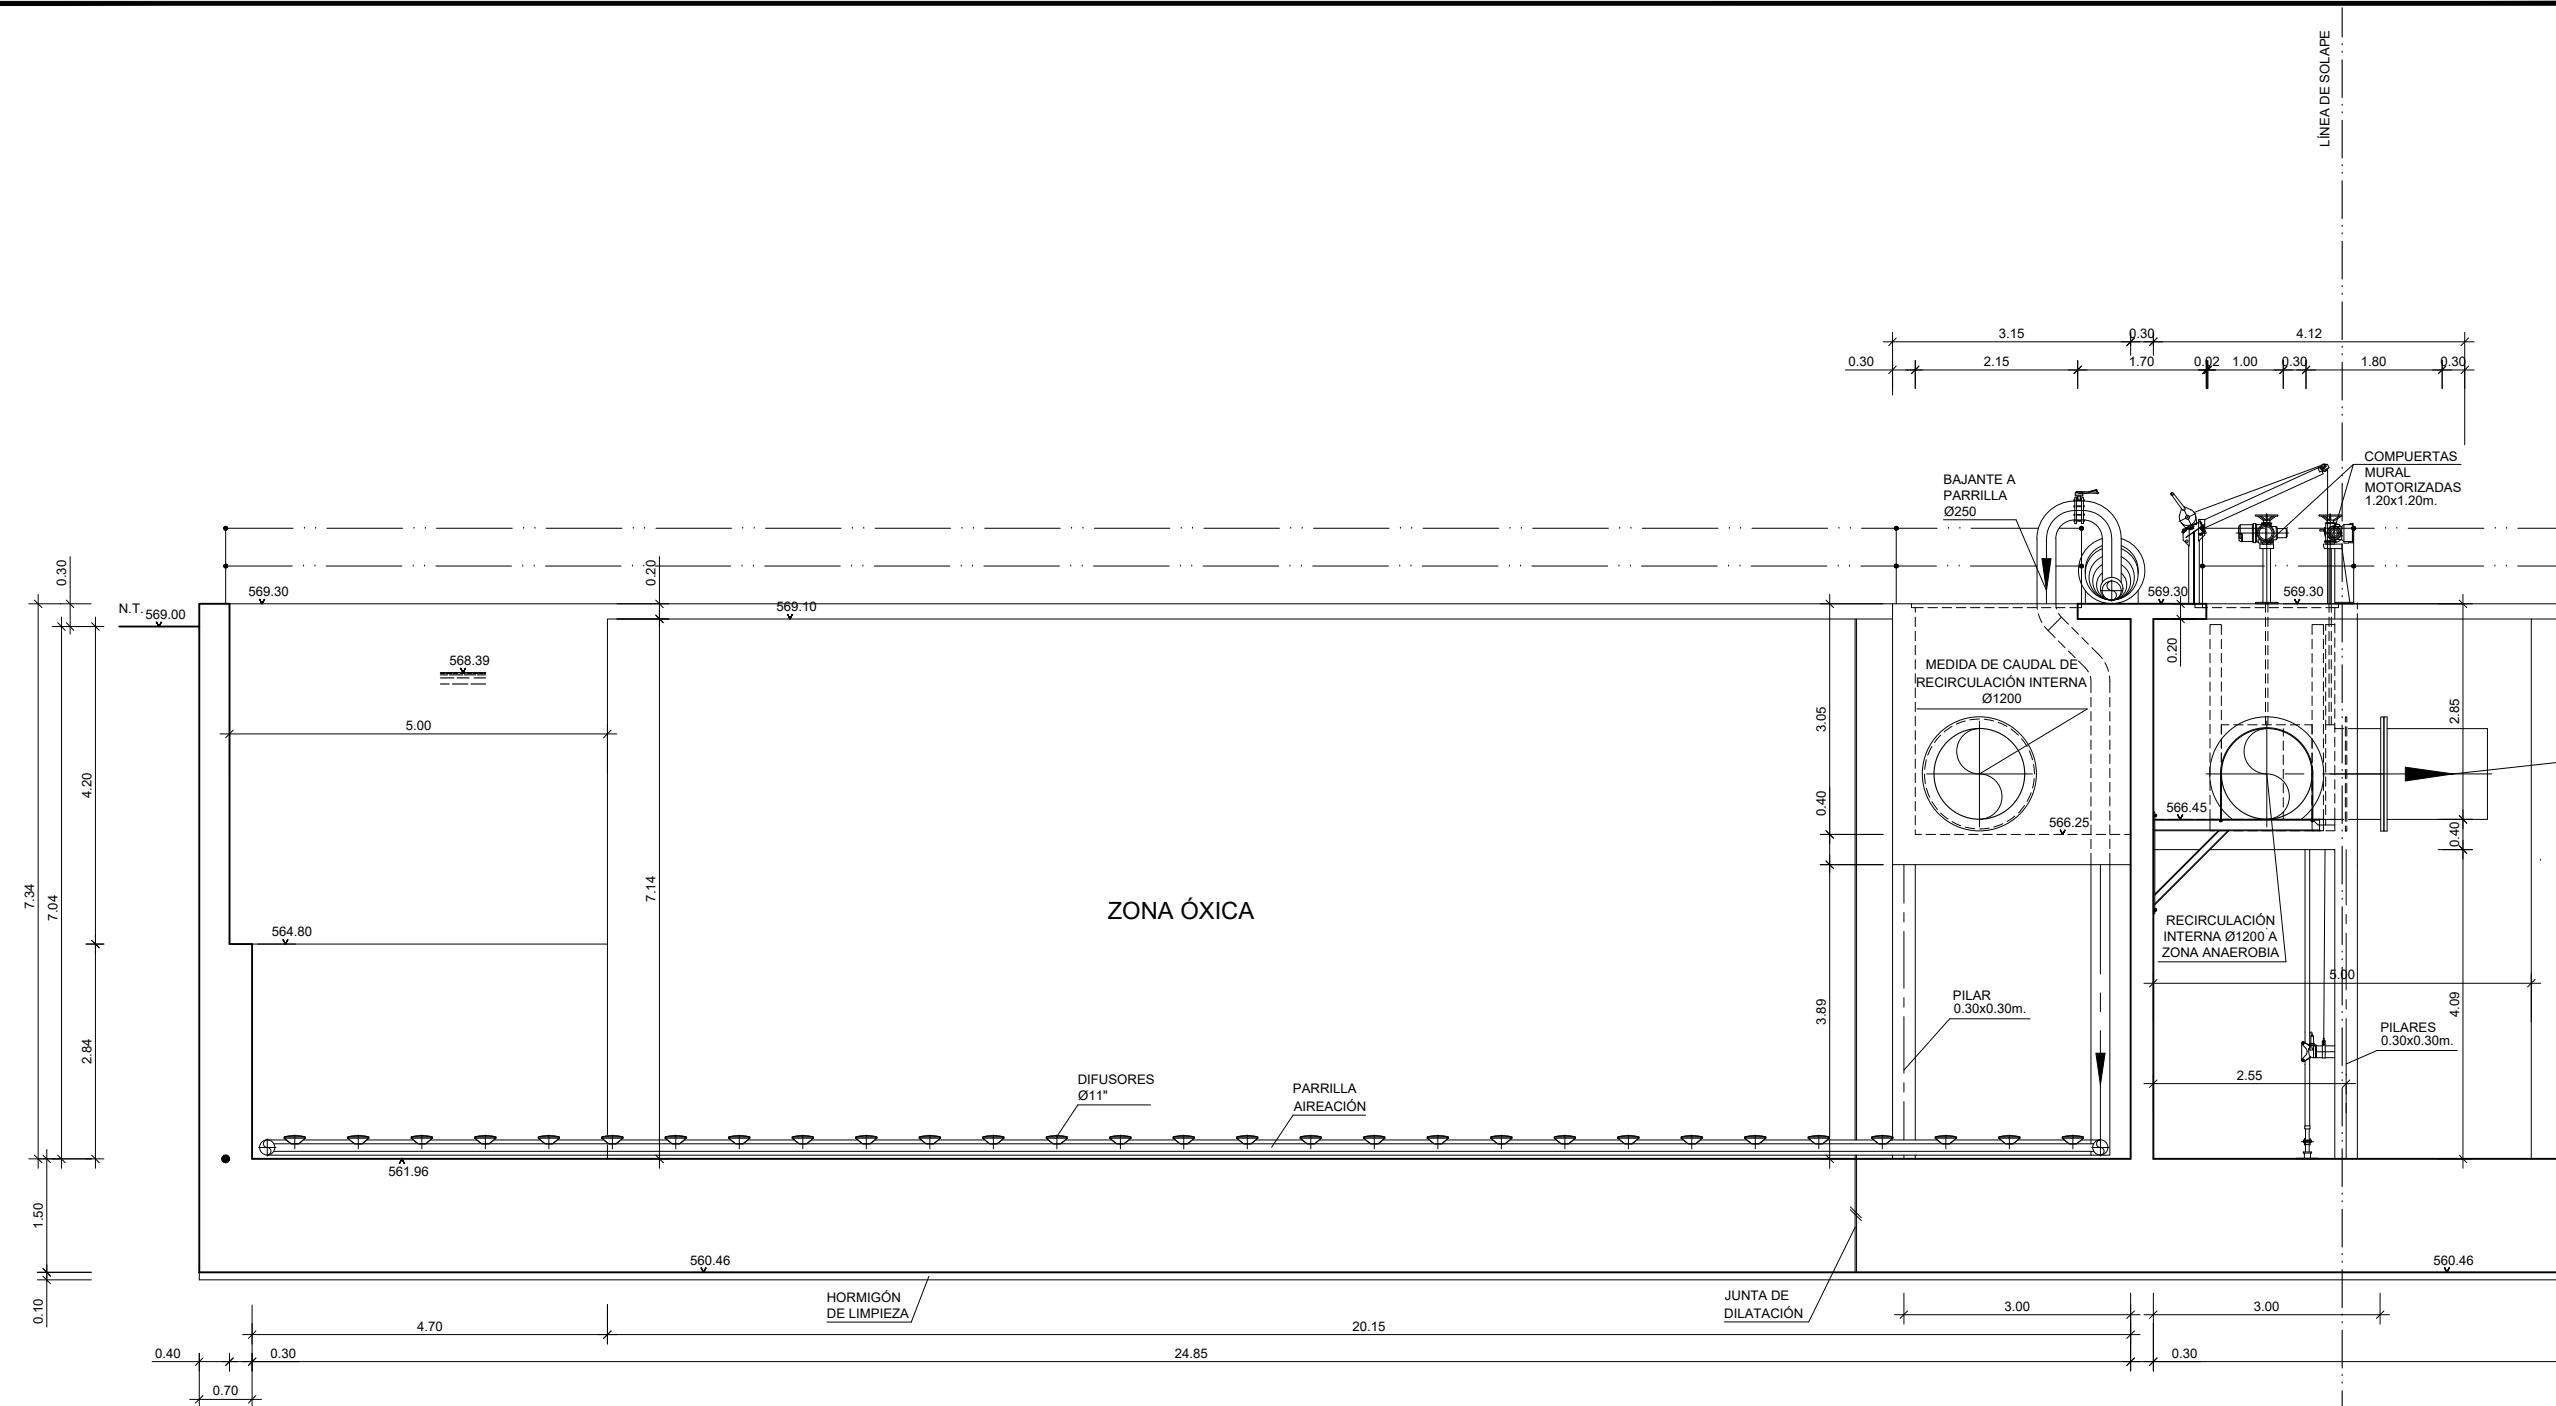

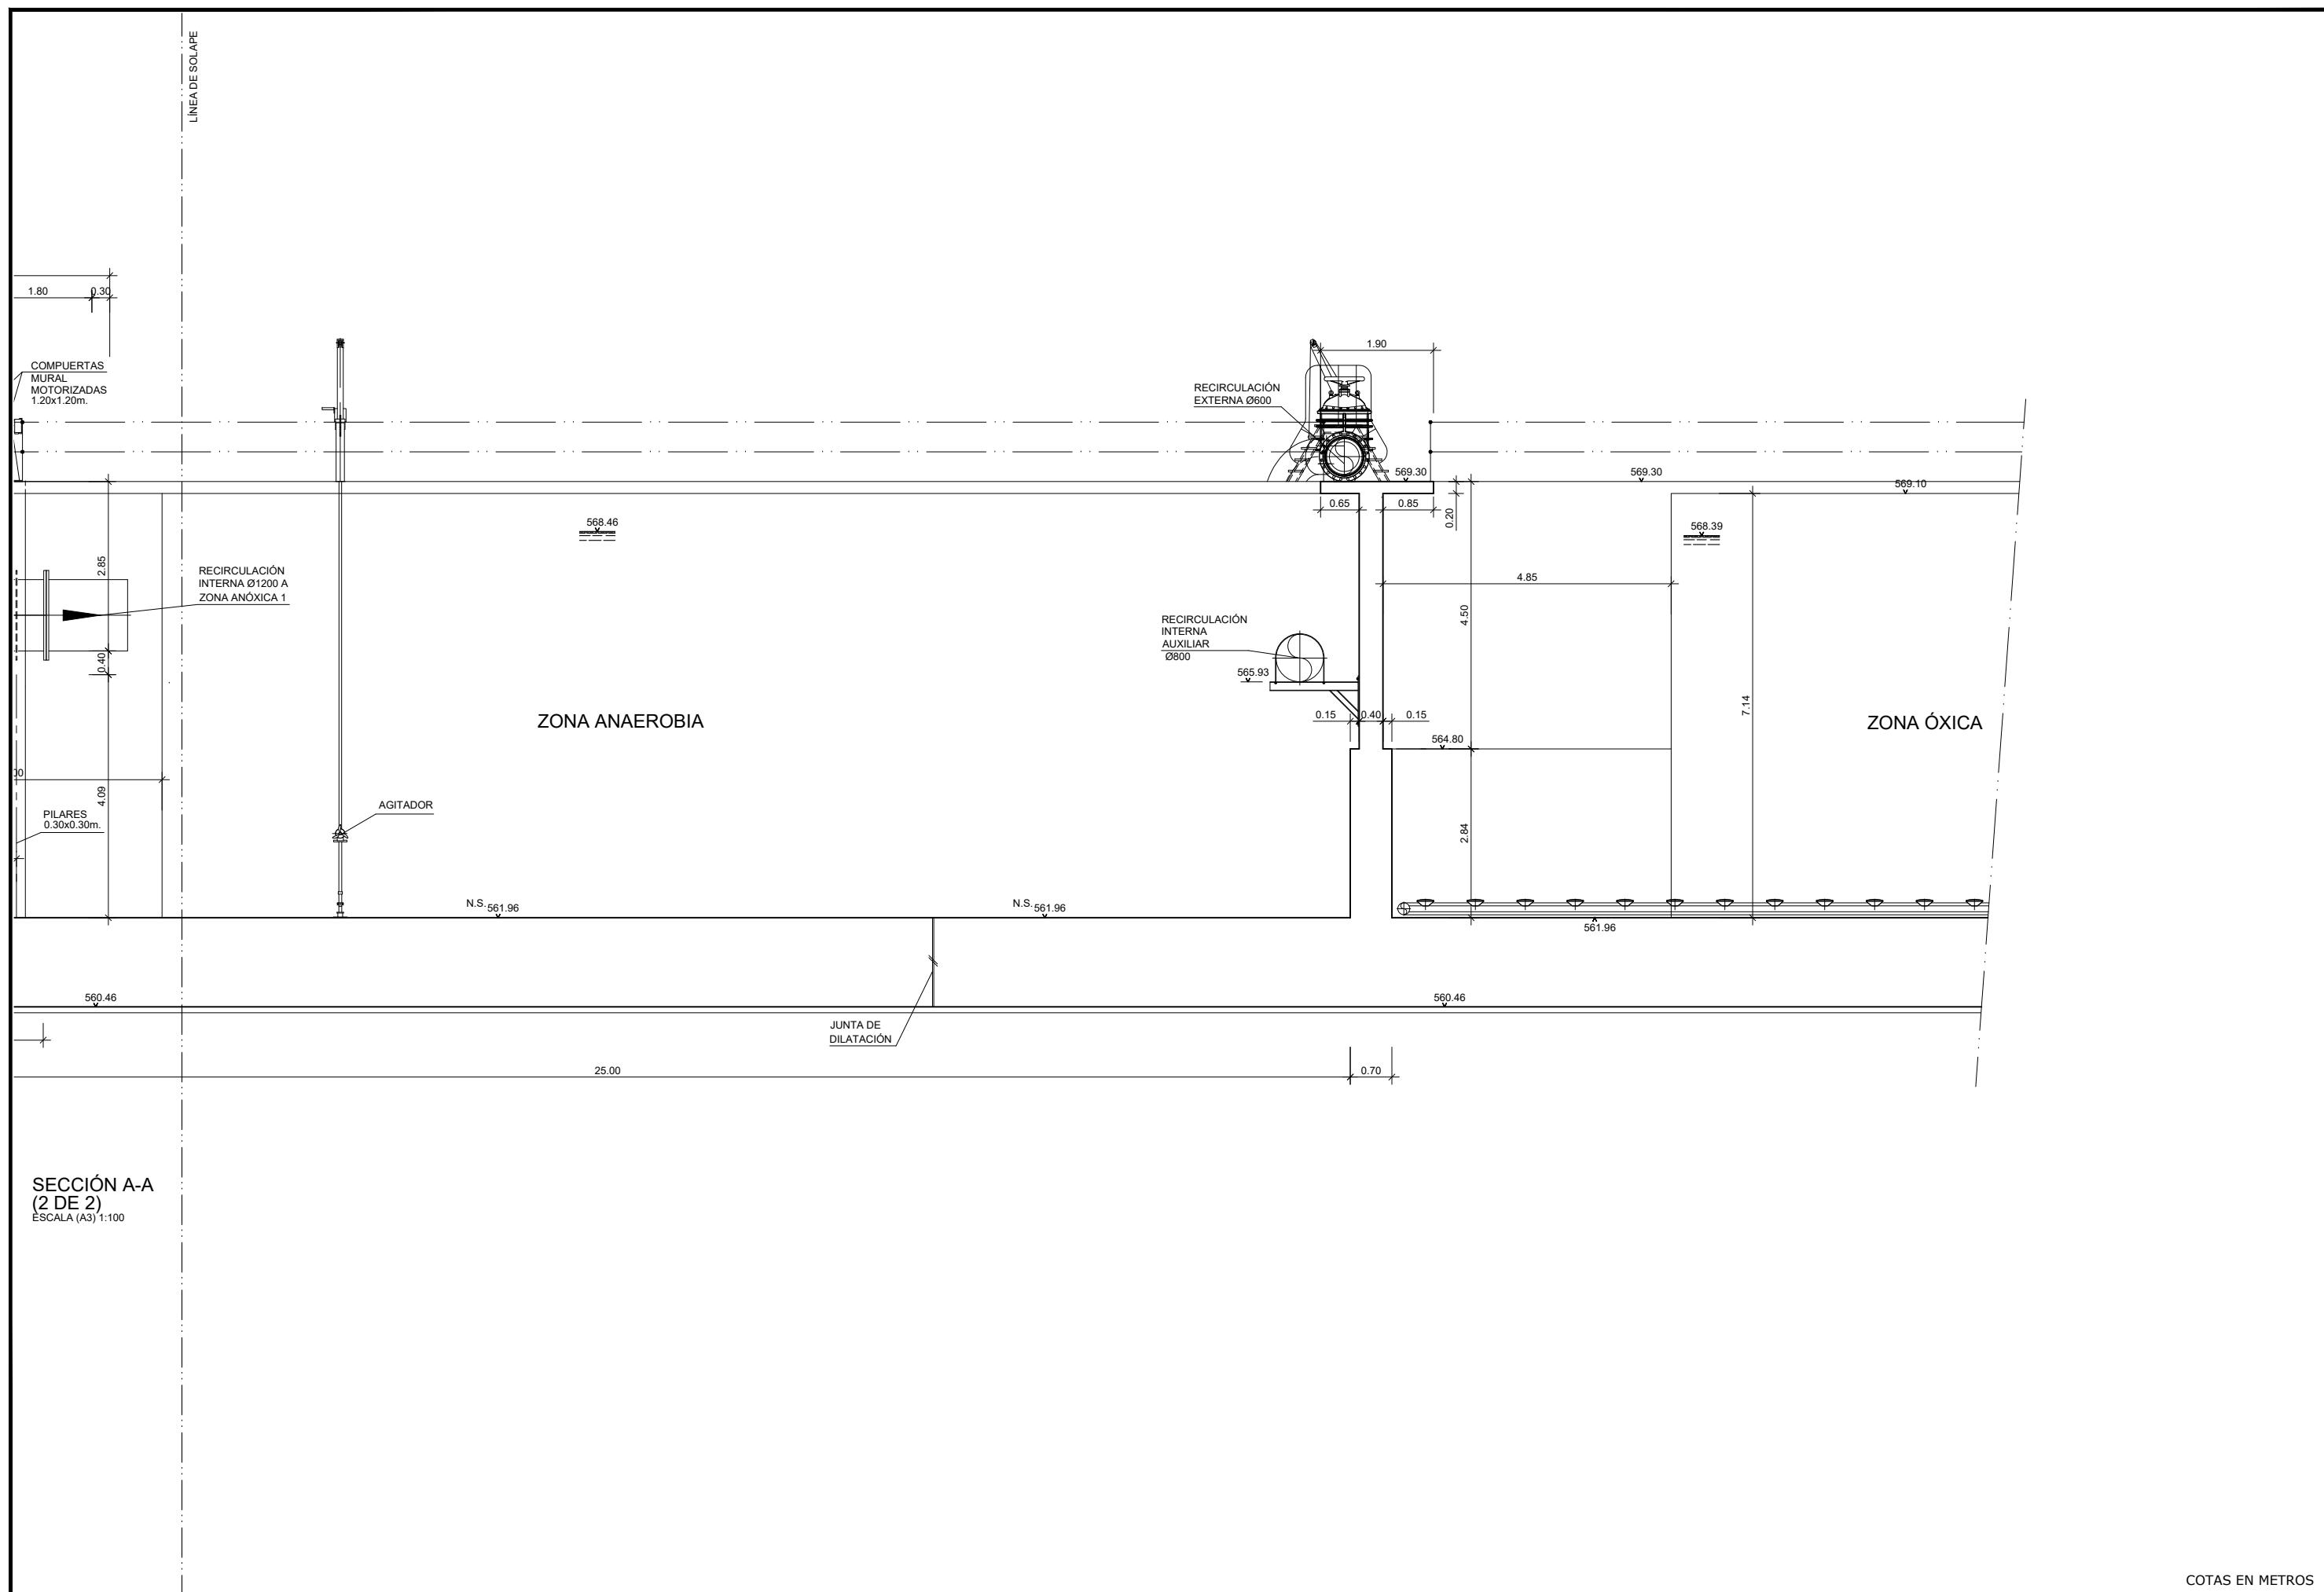


medio ambiente y movilidad MADRID	INGENIERÍA AUTORA DEL ANTEPROYECTO: <i>getinra-euroestudios</i> CARLOS VÁZQUEZ RODRÍGUEZ DE ALBA ICCP	INGENIERA DIRECTORA DEL ANTEPROYECTO: <i>H. Cobos</i> Fdo. ELENA DE LA PAZ COBOS	TÍTULO DEL ANTEPROYECTO: ANTEPROYECTO DE ADECUACIÓN Y MEJORA DE LA ESTACIÓN REGENERADORA DE AGUAS RESIDUALES DE REJAS	ESCALA ORIGINAL A-3: 1/100	FECHA: JULIO 2020	DESIGNACIÓN DEL PLANO: TRATAMIENTO BIOLÓGICO SECCIÓN A-A (2 DE 2), OBRA CIVIL Y EQUIPOS MECÁNICOS	Nº PLANO: 8.7
					ANTEPROYECTO:		Nº HOJA: 1DE 1

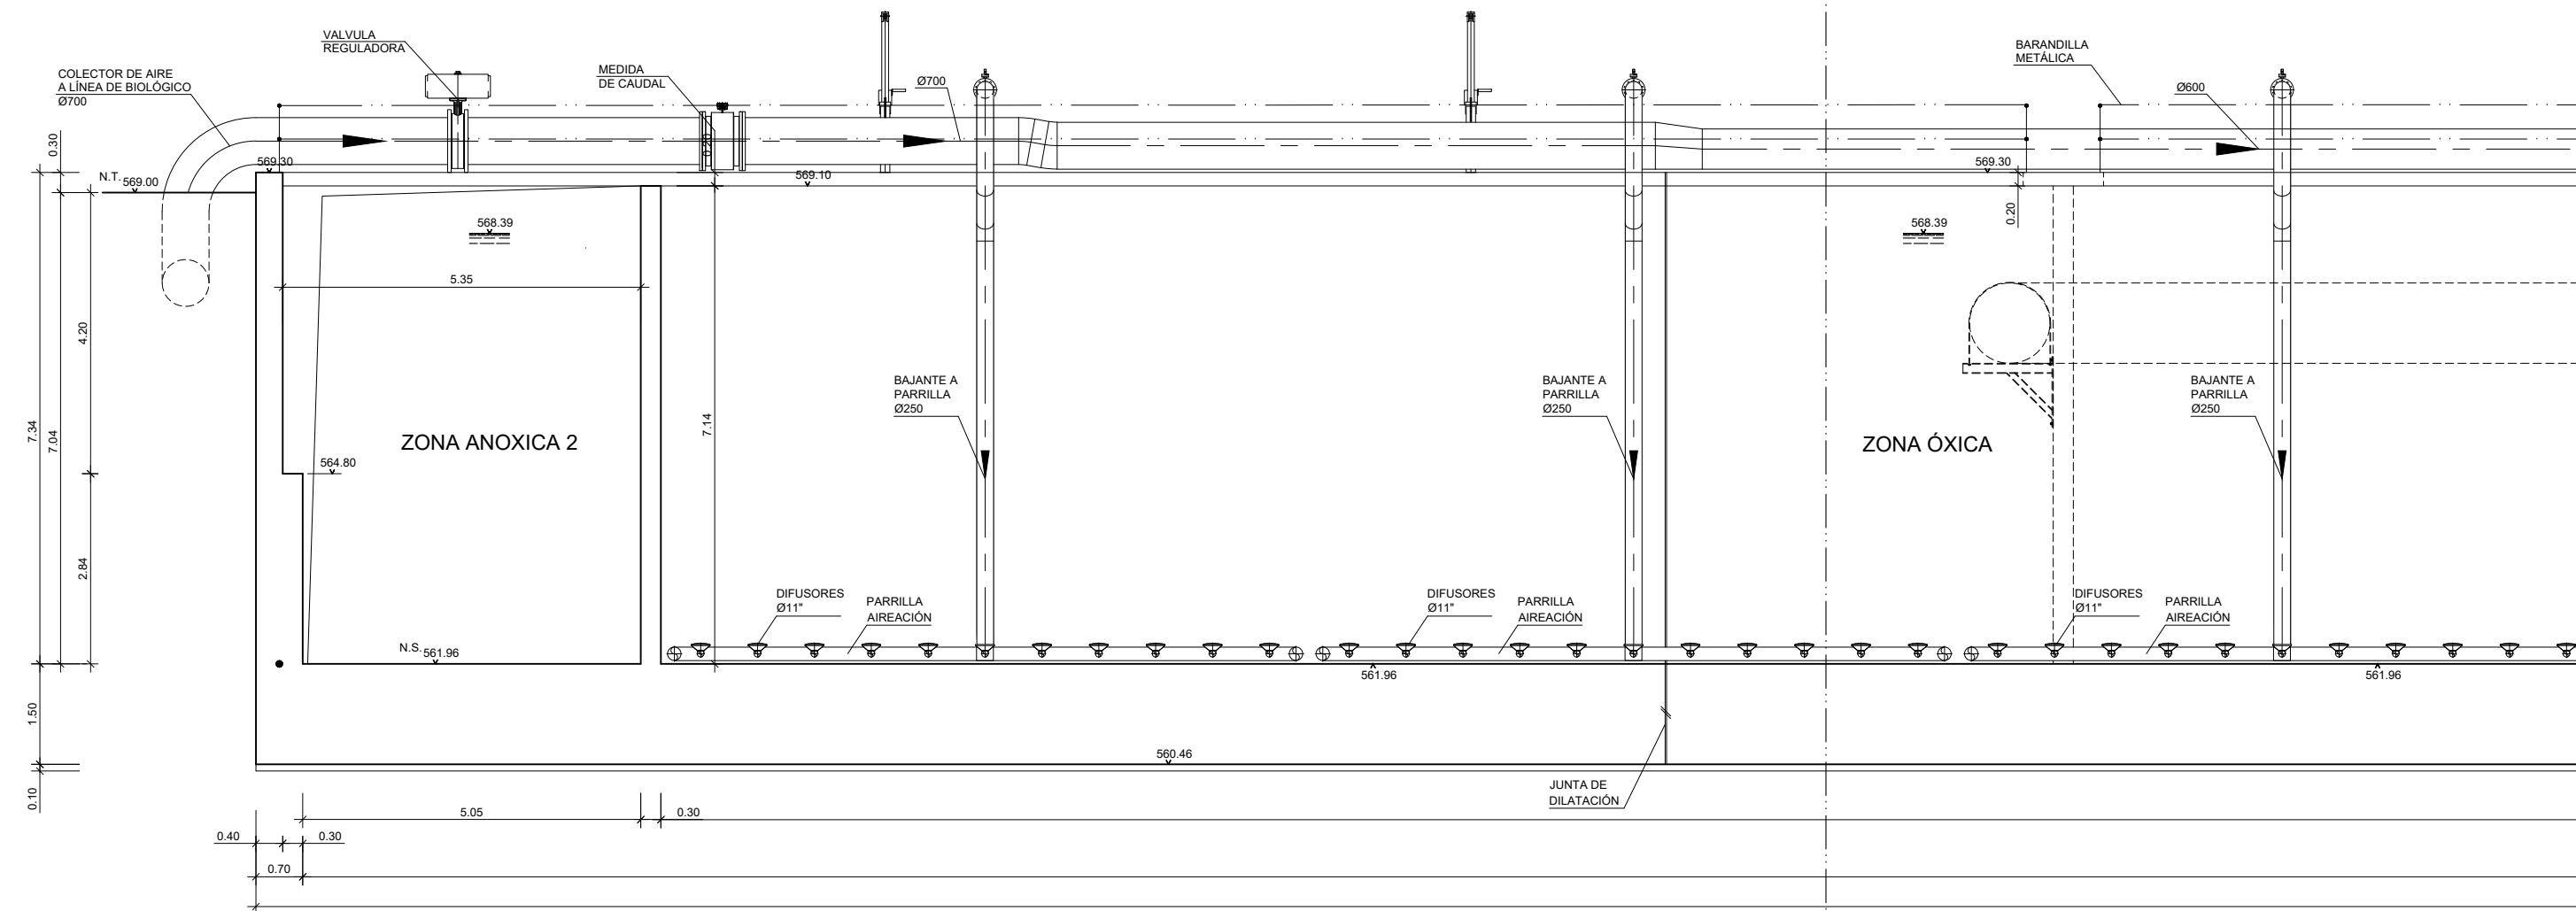


SECCIÓN B-B
(1 DE 3)
ESCALA (A3) 1:100


COTAS EN METROS

medio ambiente y movilidad MADRID	INGENIERÍA AUTORA DEL ANTEPROYECTO: <i>getinra-euroestudios</i> CARLOS VÁZQUEZ RODRÍGUEZ DE ALBA ICCP	INGENIERA DIRECTORA DEL ANTEPROYECTO: <i>H. Cobos</i> Fdo. ELENA DE LA PAZ COBOS	TÍTULO DEL ANTEPROYECTO: ANTEPROYECTO DE ADECUACIÓN Y MEJORA DE LA ESTACIÓN REGENERADORA DE AGUAS RESIDUALES DE REJAS	ESCALA ORIGINAL A-3: 1/100	FECHA: JULIO 2020	DESIGNACIÓN DEL PLANO: TRATAMIENTO BIOLÓGICO SECCIÓN B-B (1 DE 3), OBRA CIVIL Y EQUIPOS MECÁNICOS	Nº PLANO: 8.8
					ANTEPROYECTO:		Nº HOJA: 1DE 1

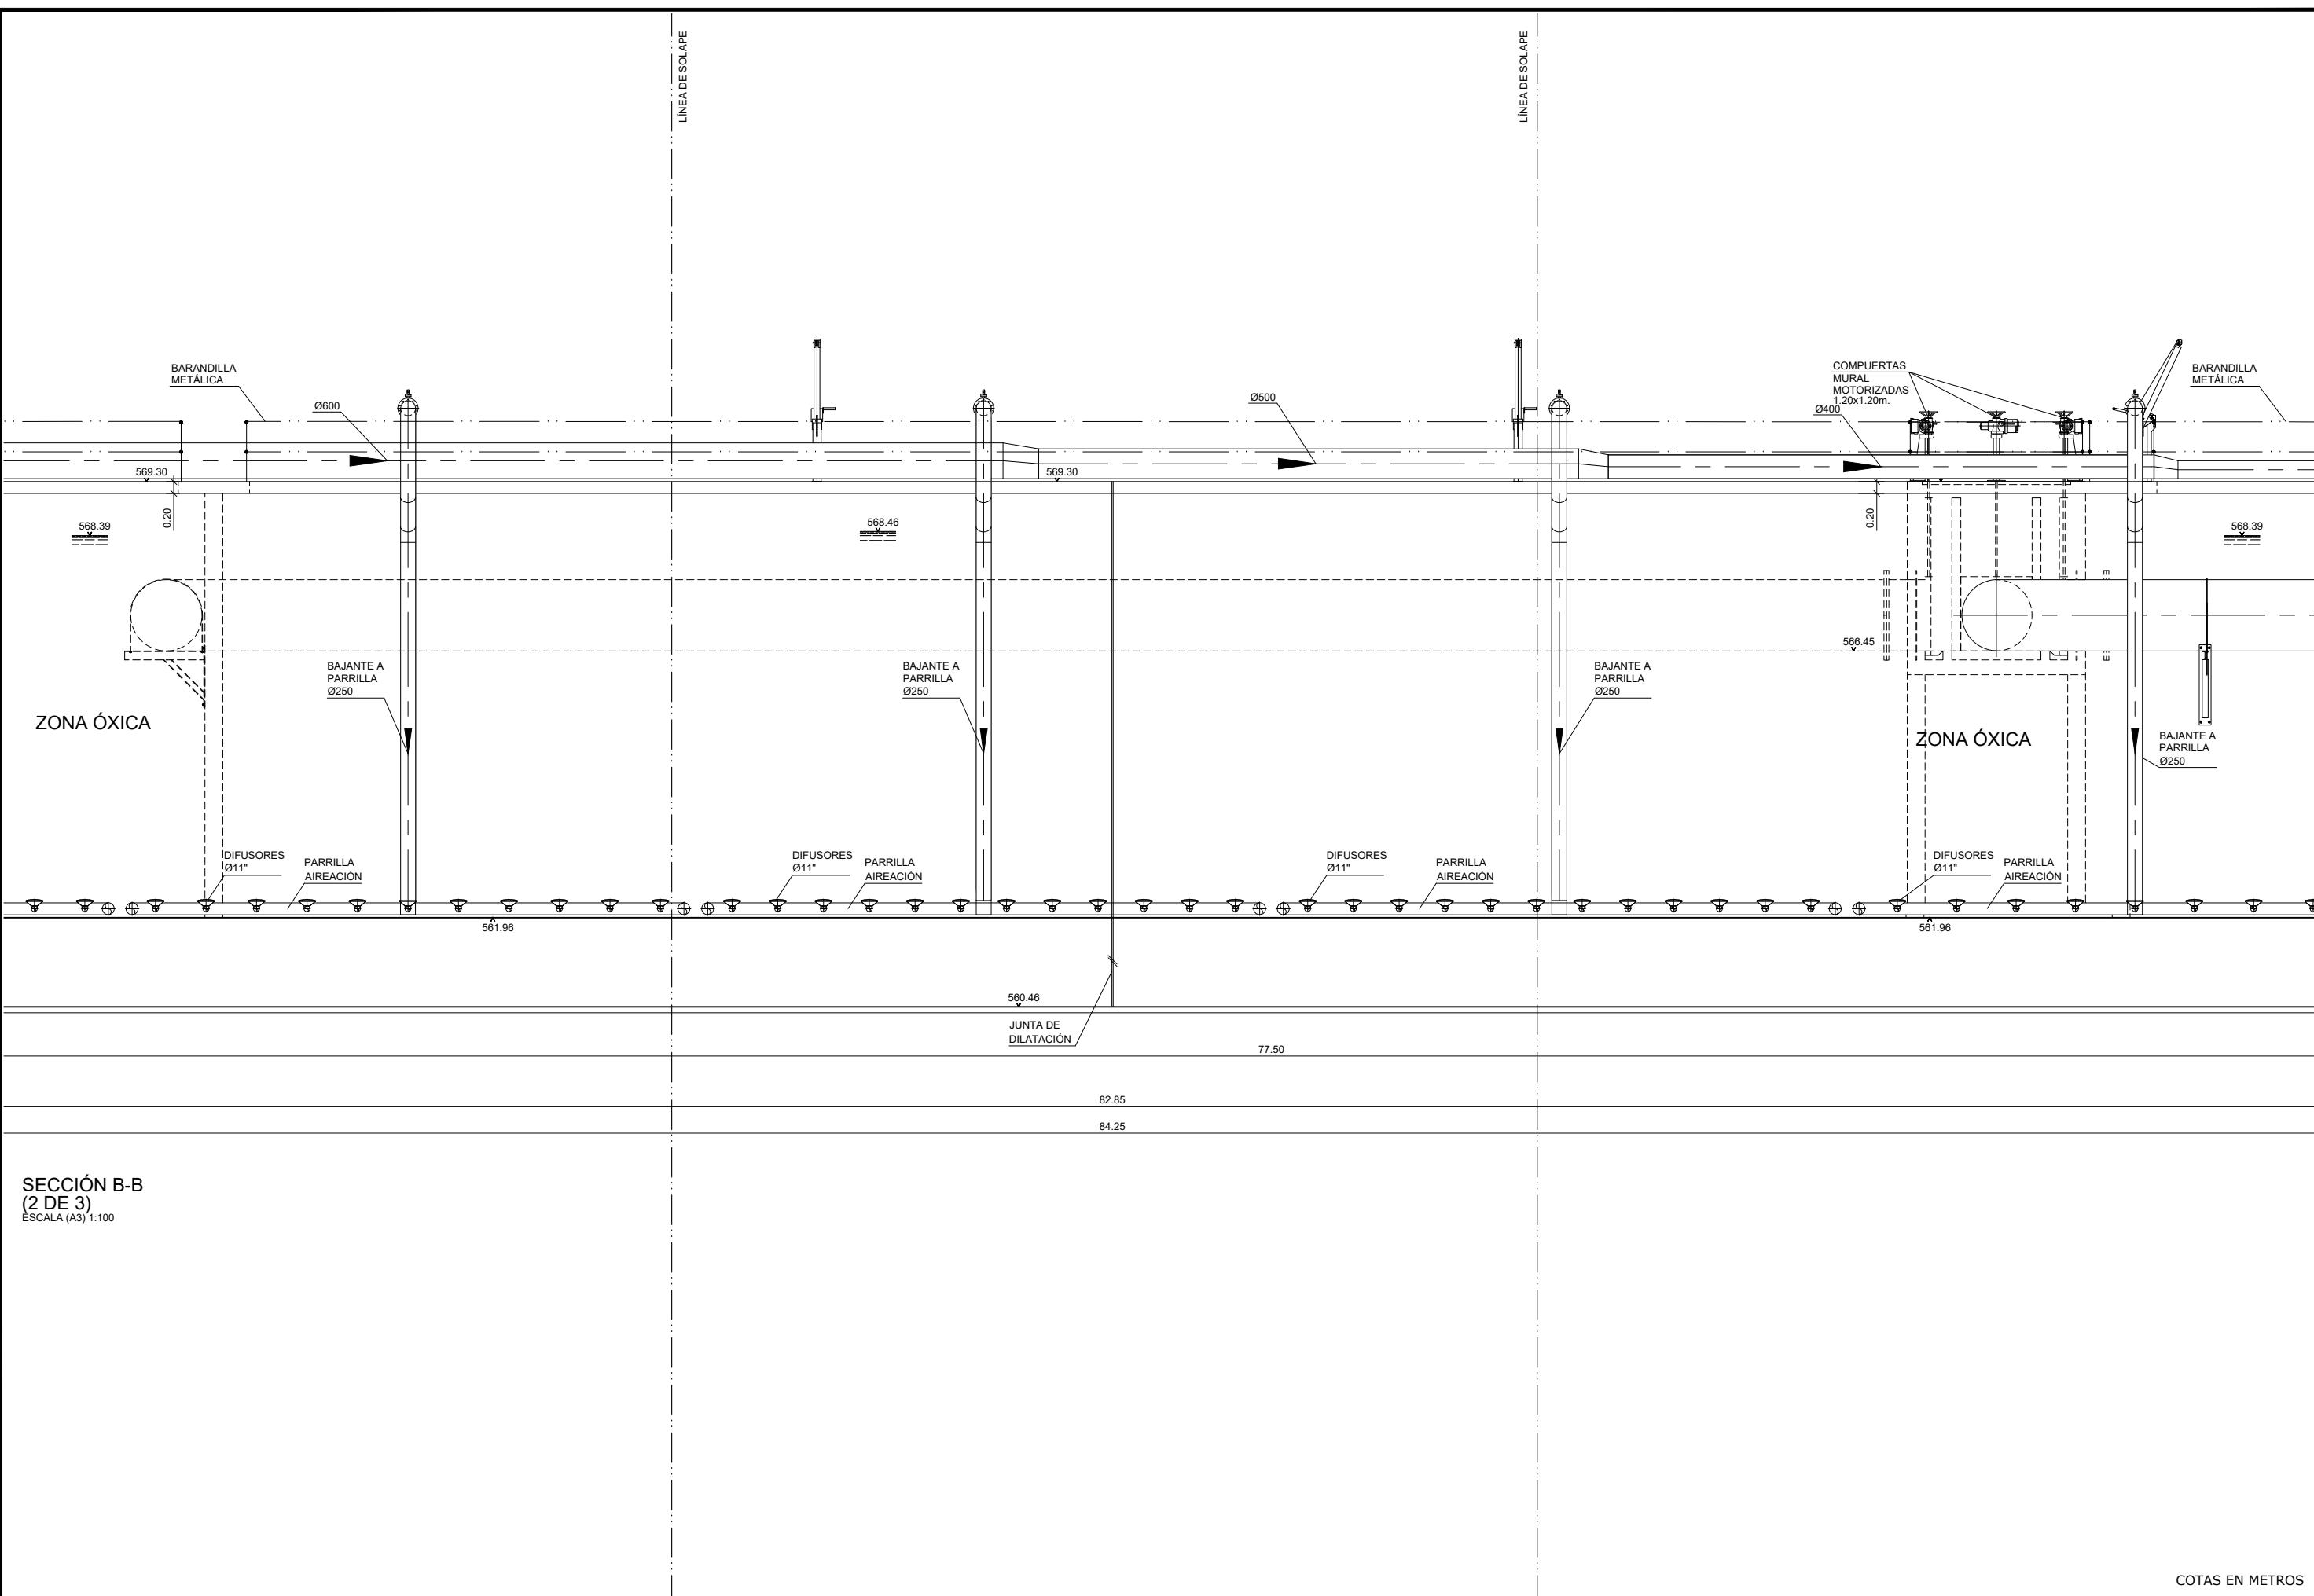

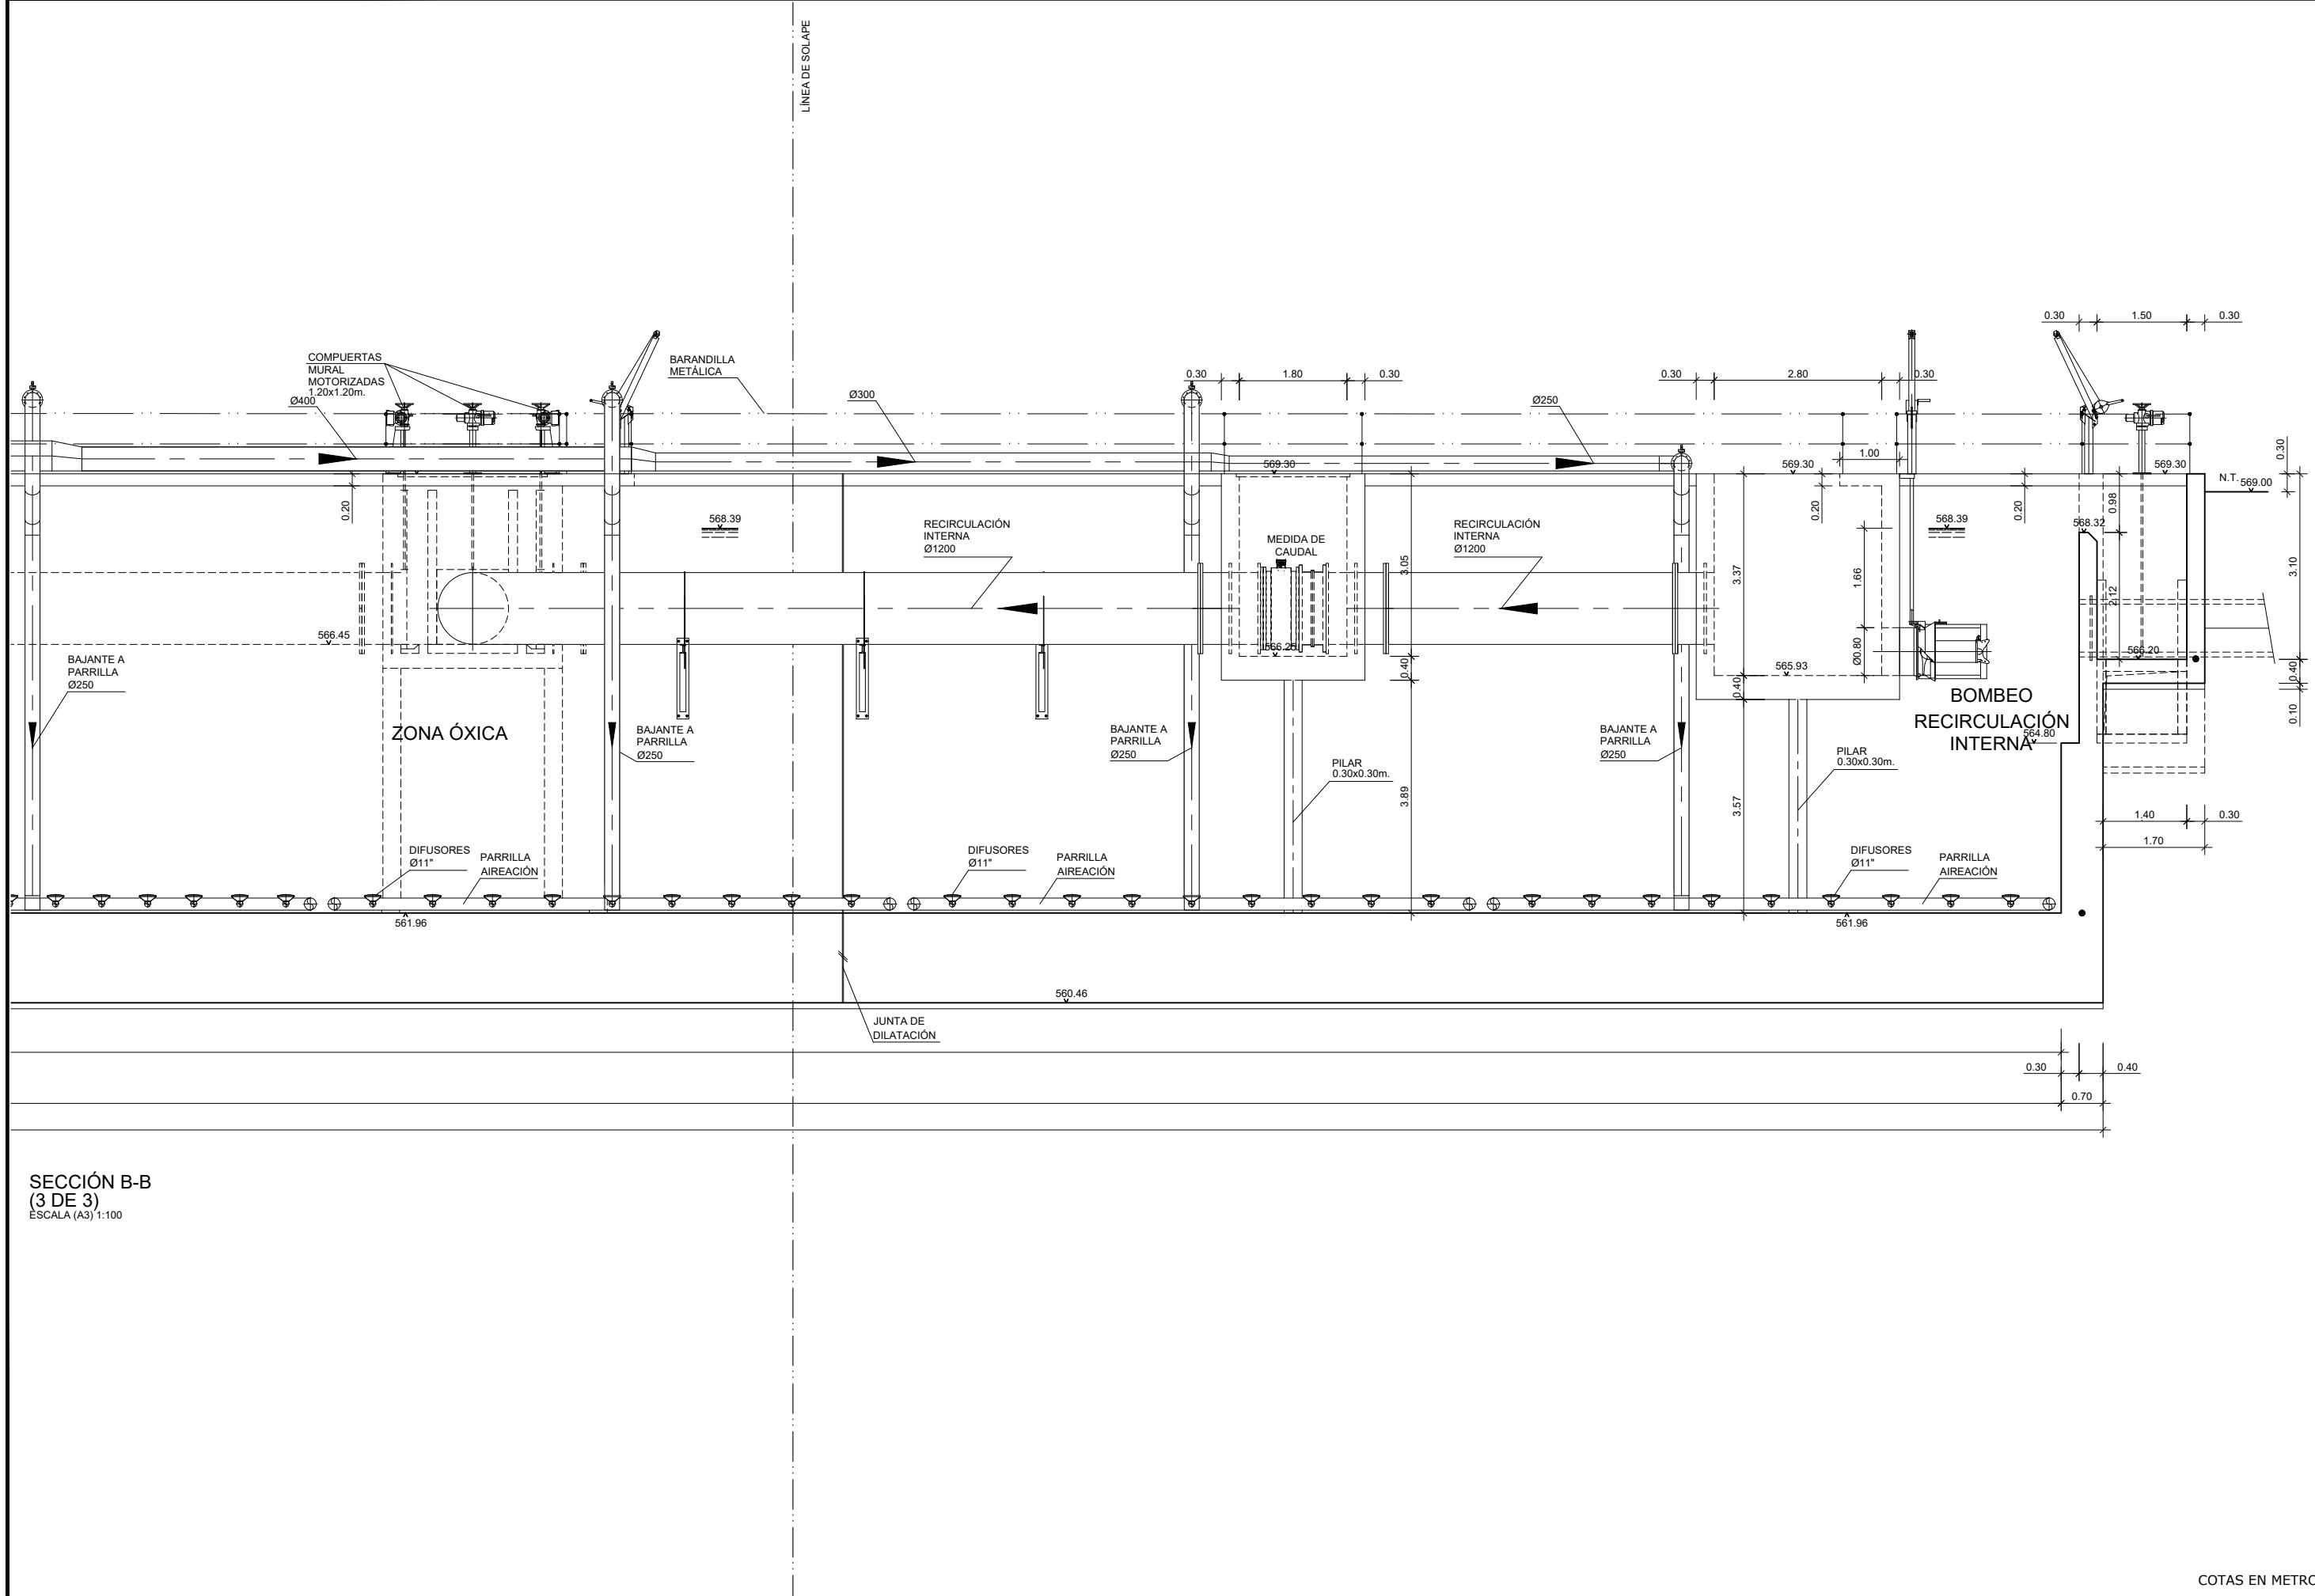


medio ambiente y movilidad MADRID	INGENIERÍA AUTORA DEL ANTEPROYECTO: getinra-euroestudios CARLOS VÁZQUEZ RODRÍGUEZ DE ALBA ICCP	INGENIERA DIRECTORA DEL ANTEPROYECTO: EPF Fdo. ELENA DE LA PAZ COBOS	TÍTULO DEL ANTEPROYECTO: ANTEPROYECTO DE ADECUACIÓN Y MEJORA DE LA ESTACIÓN REGENERADORA DE AGUAS RESIDUALES DE REJAS	ESCALA ORIGINAL A-3: 1/100	FECHA: JULIO 2020	DESIGNACIÓN DEL PLANO: TRATAMIENTO BIOLÓGICO SECCIÓN B-B (3 DE 3) OBRA CIVIL Y EQUIPOS MECÁNICOS	Nº PLANO: 8.10
					ANTEPROYECTO:		Nº HOJA: 1DE 1

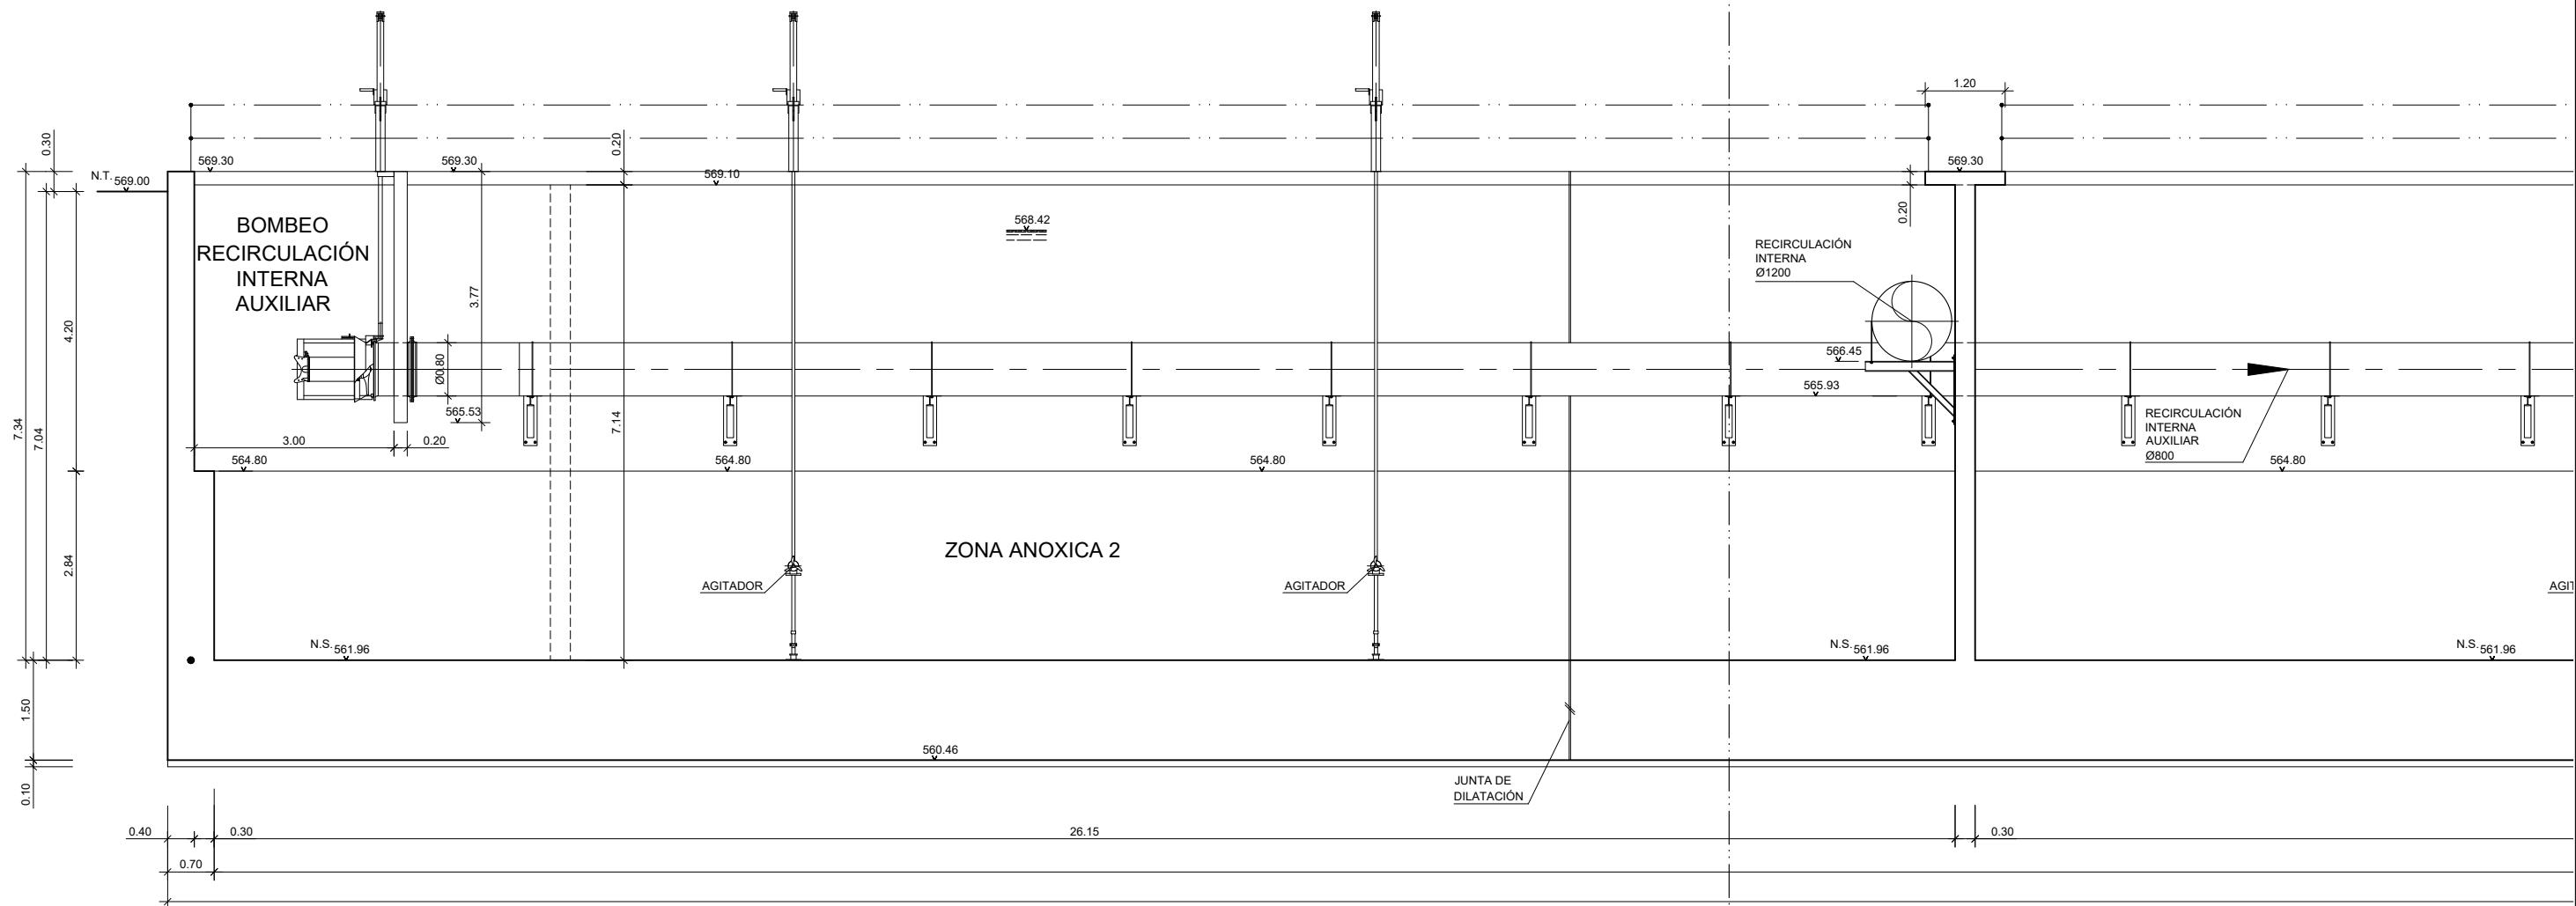



SECCIÓN C-C
(1 DE 3)
ESCALA (A3) 1:100

COTAS EN METROS



medio ambiente y movilidad MADRID	INGENIERÍA AUTORA DEL ANTEPROYECTO: <i>getinra-euroestudios</i> CARLOS VÁZQUEZ RODRÍGUEZ DE ALBA ICCP	INGENIERA DIRECTORA DEL ANTEPROYECTO: <i>H. Cobos</i> Fdo. ELENA DE LA PAZ COBOS	TÍTULO DEL ANTEPROYECTO: ANTEPROYECTO DE ADECUACIÓN Y MEJORA DE LA ESTACIÓN REGENERADORA DE AGUAS RESIDUALES DE REJAS	ESCALA ORIGINAL A-3: 1/100	FECHA: JULIO 2020	DESIGNACIÓN DEL PLANO: TRATAMIENTO BIOLÓGICO SECCIÓN C-C (1 DE 3) OBRA CIVIL Y EQUIPOS MECÁNICOS	Nº PLANO: 8.11
					ANTEPROYECTO:		Nº HOJA: 1DE 1

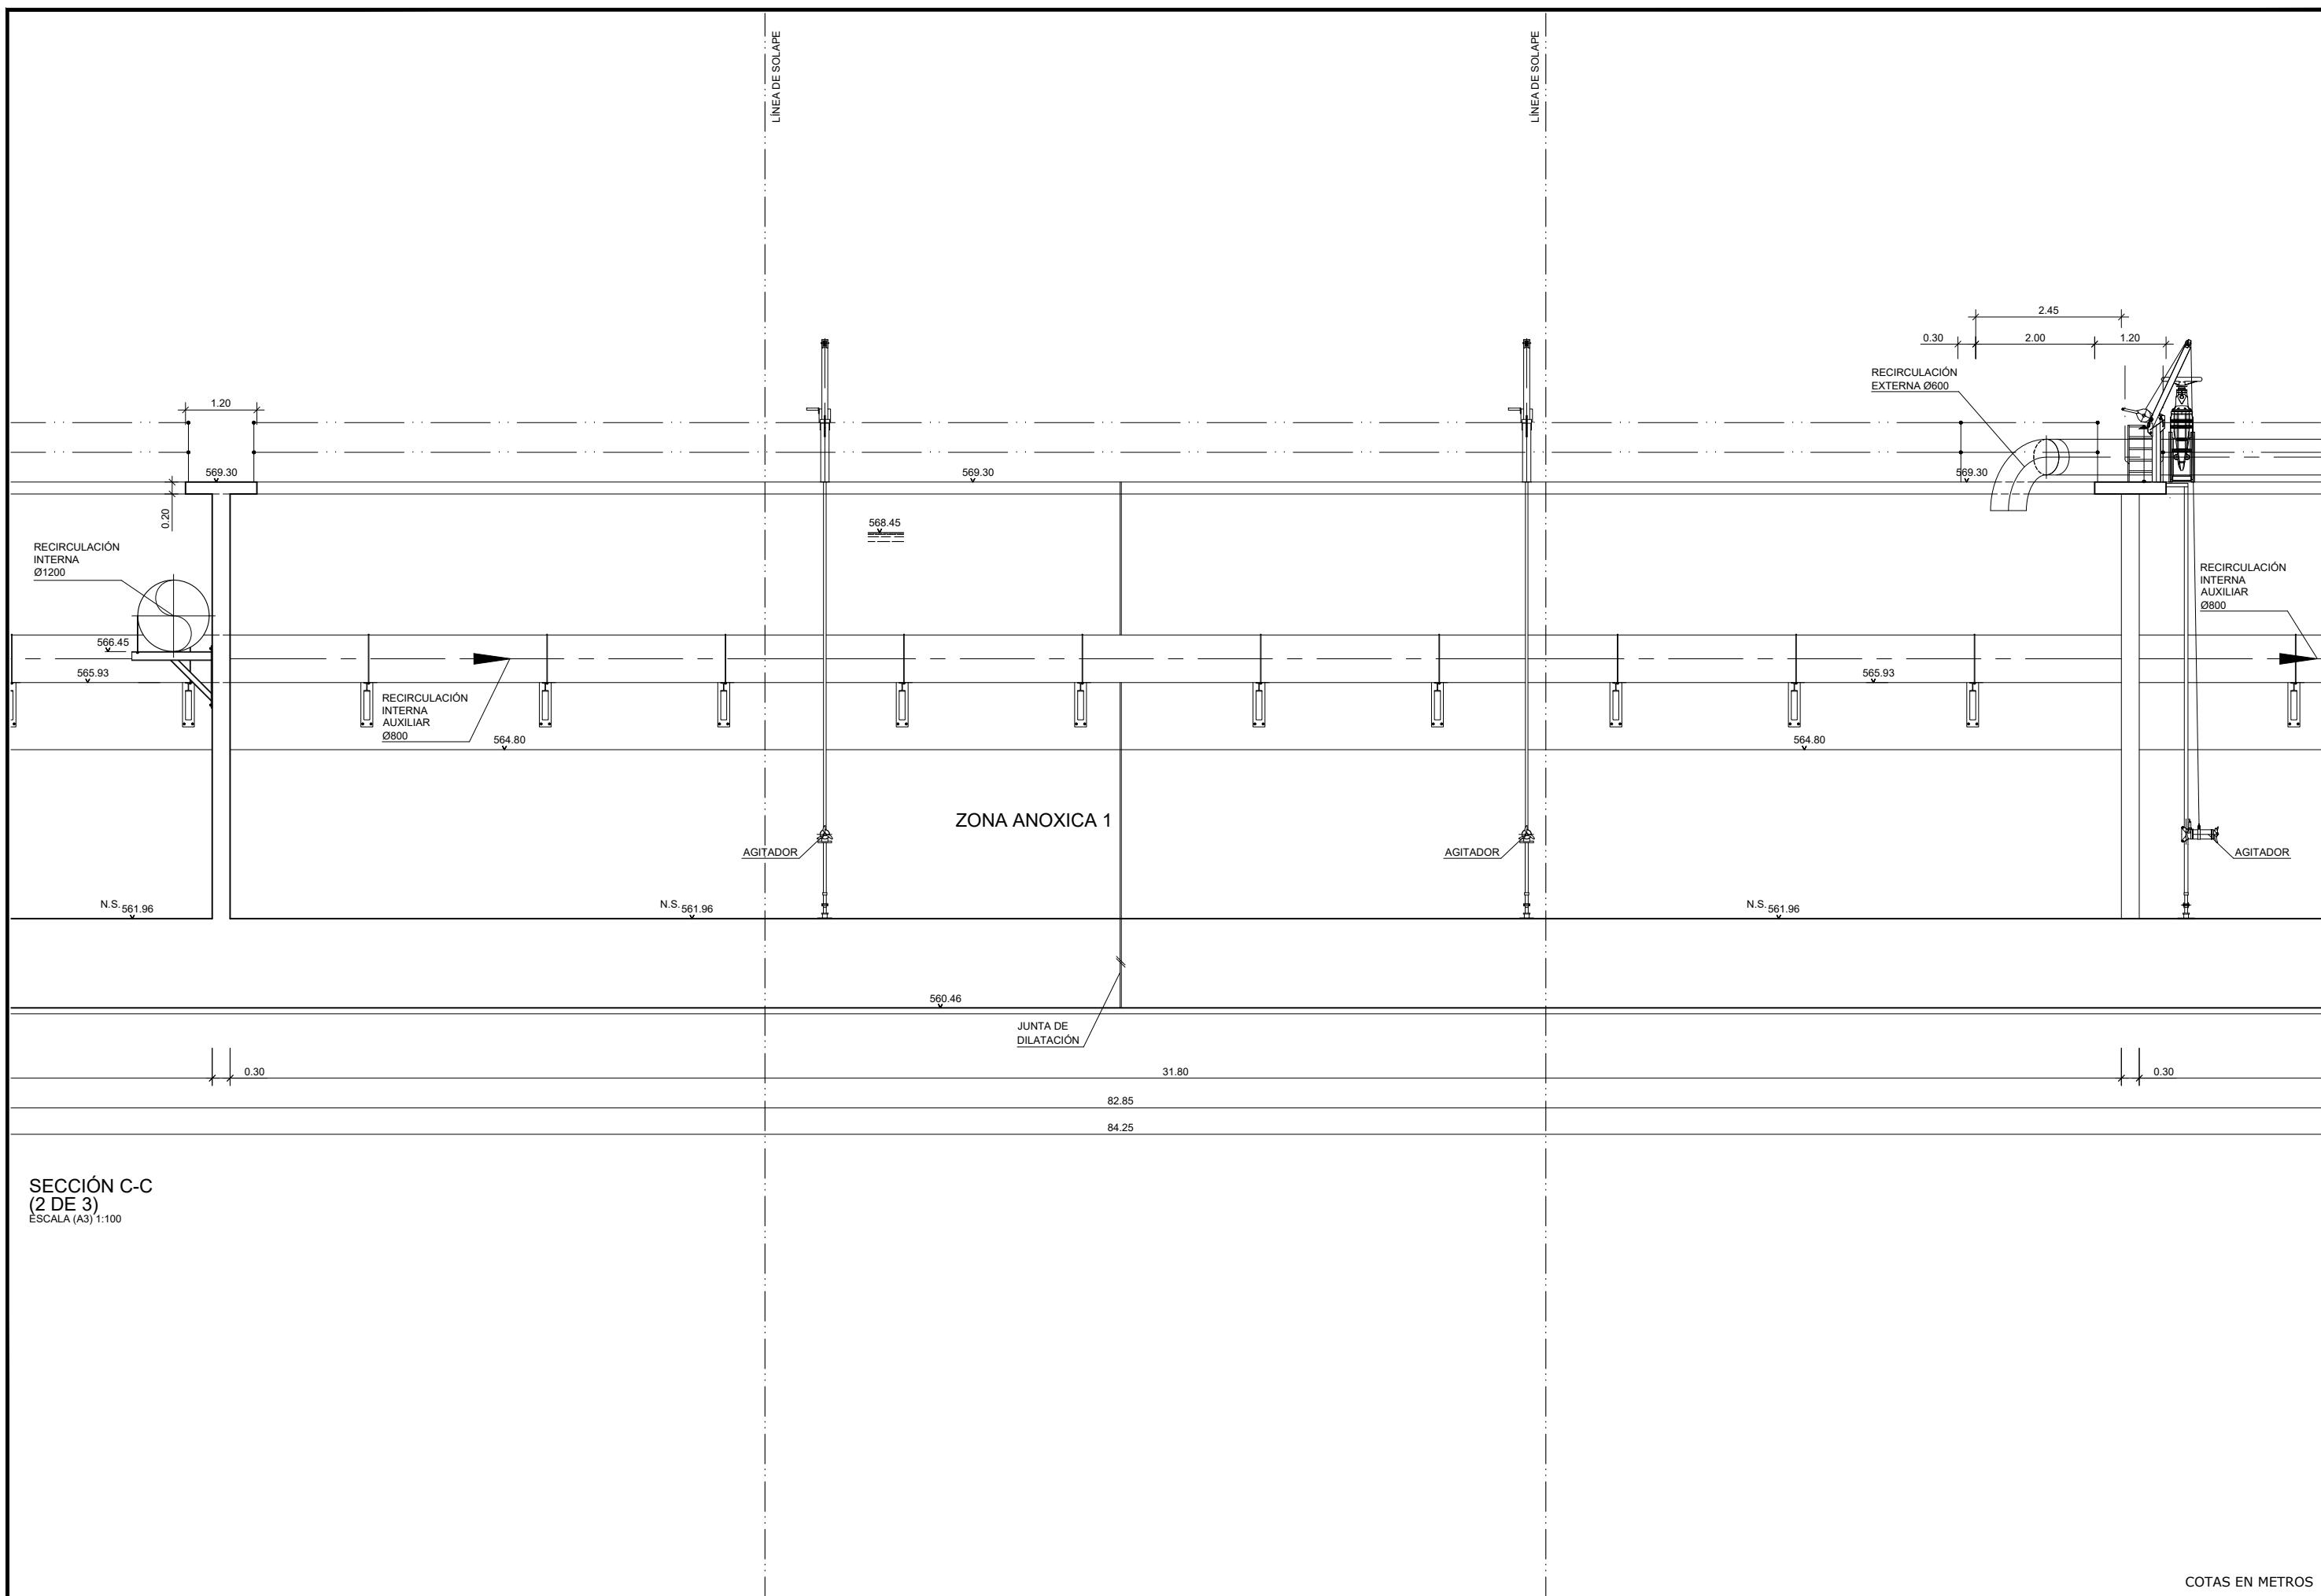

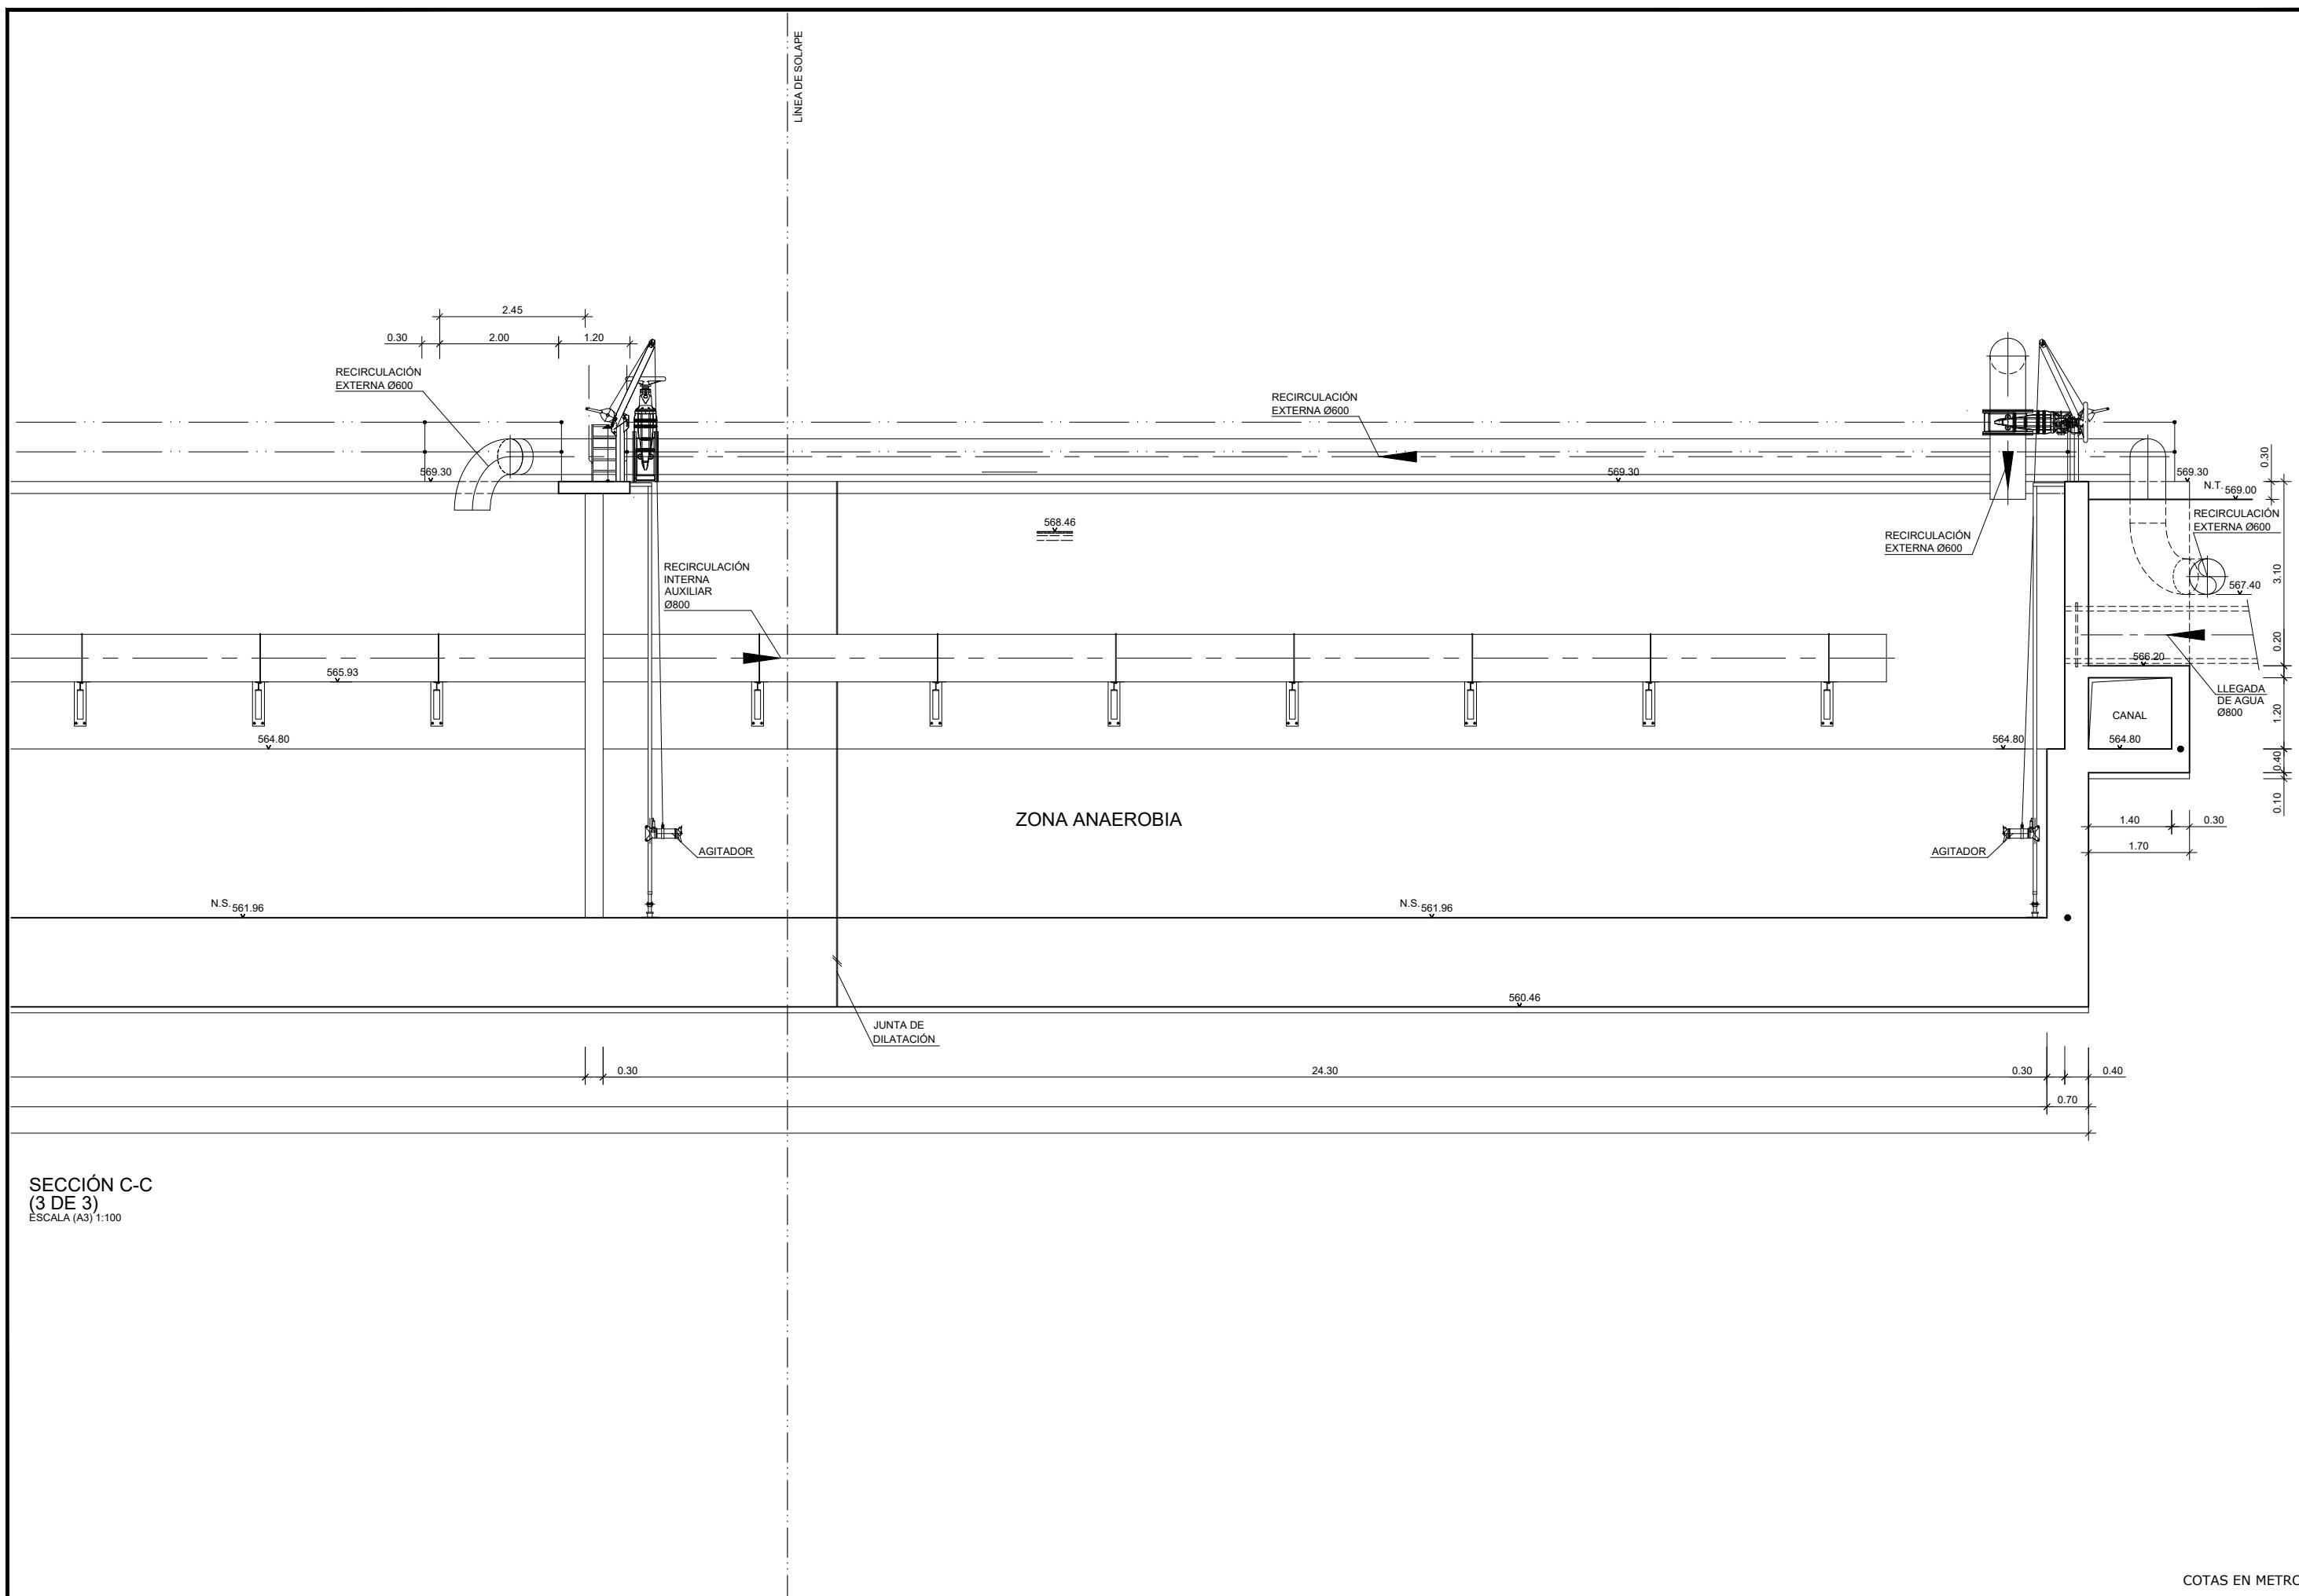

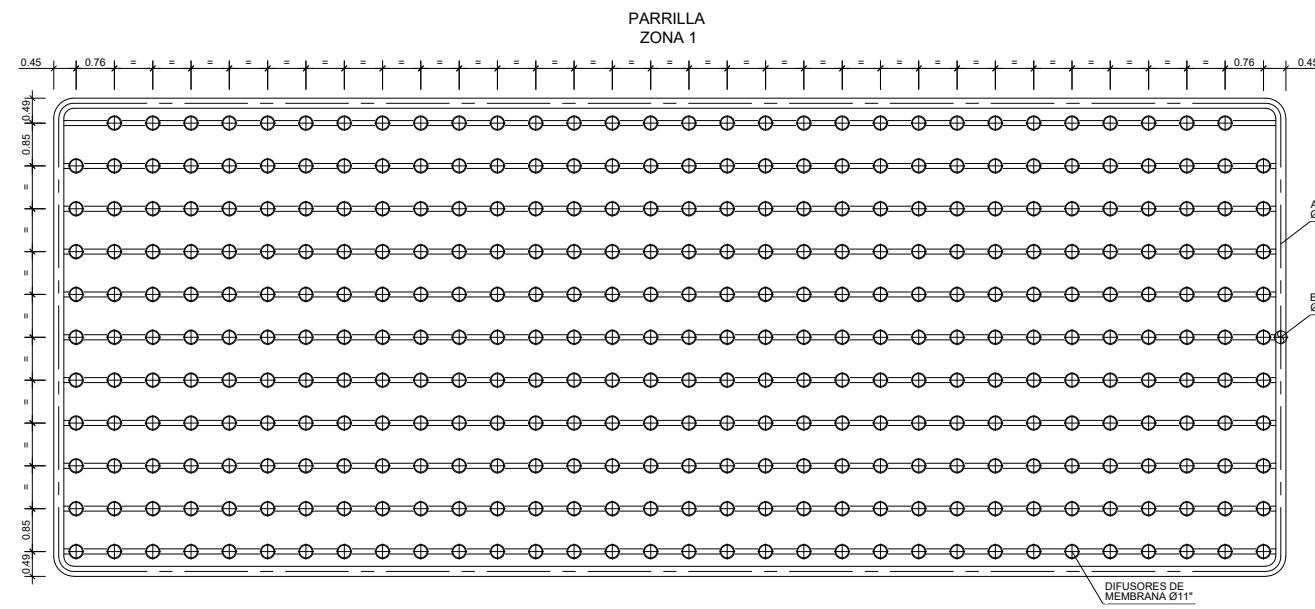



CUADRO DE PARRILLAS Y DIFUSORES				
ZONA	1	2	3	4
Nº DIFUSORES/PARRILLA	350	393	262	262
Nº PARRILLAS/LINEA	3	2	2	1
Nº DE LÍNEAS:			3	
Nº TOTAL DE DIFUSORES POR LÍNEA :			2622	
Nº TOTAL DE DIFUSORES EN PLANTA :			7866	
TIPO: CIRCULARES MEMBRANA EPDM 11"				

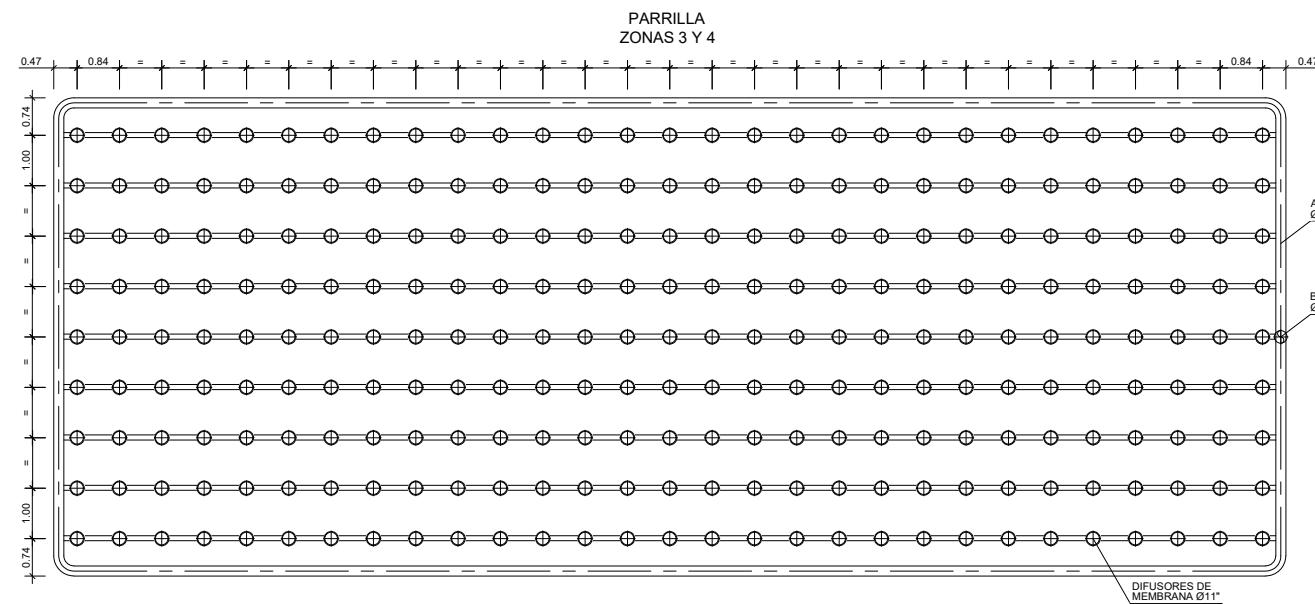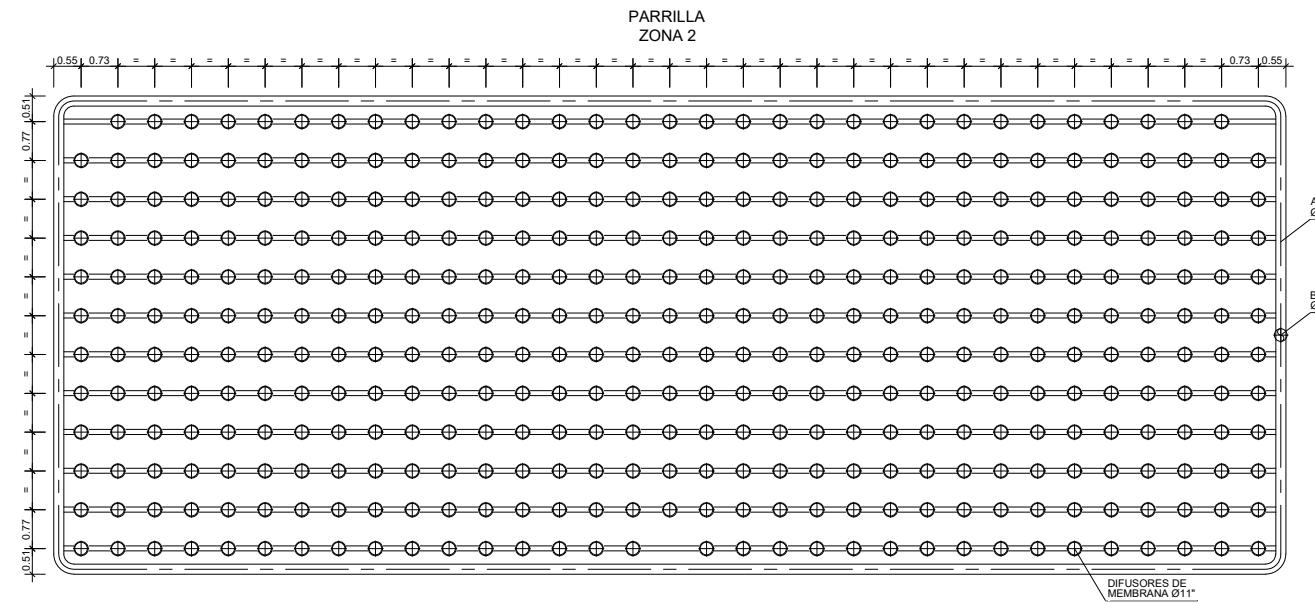


DEFINICIÓN
PARRILLAS DE AIREACIÓN
ESCALA (A3) 1:150

COTAS EN METROS

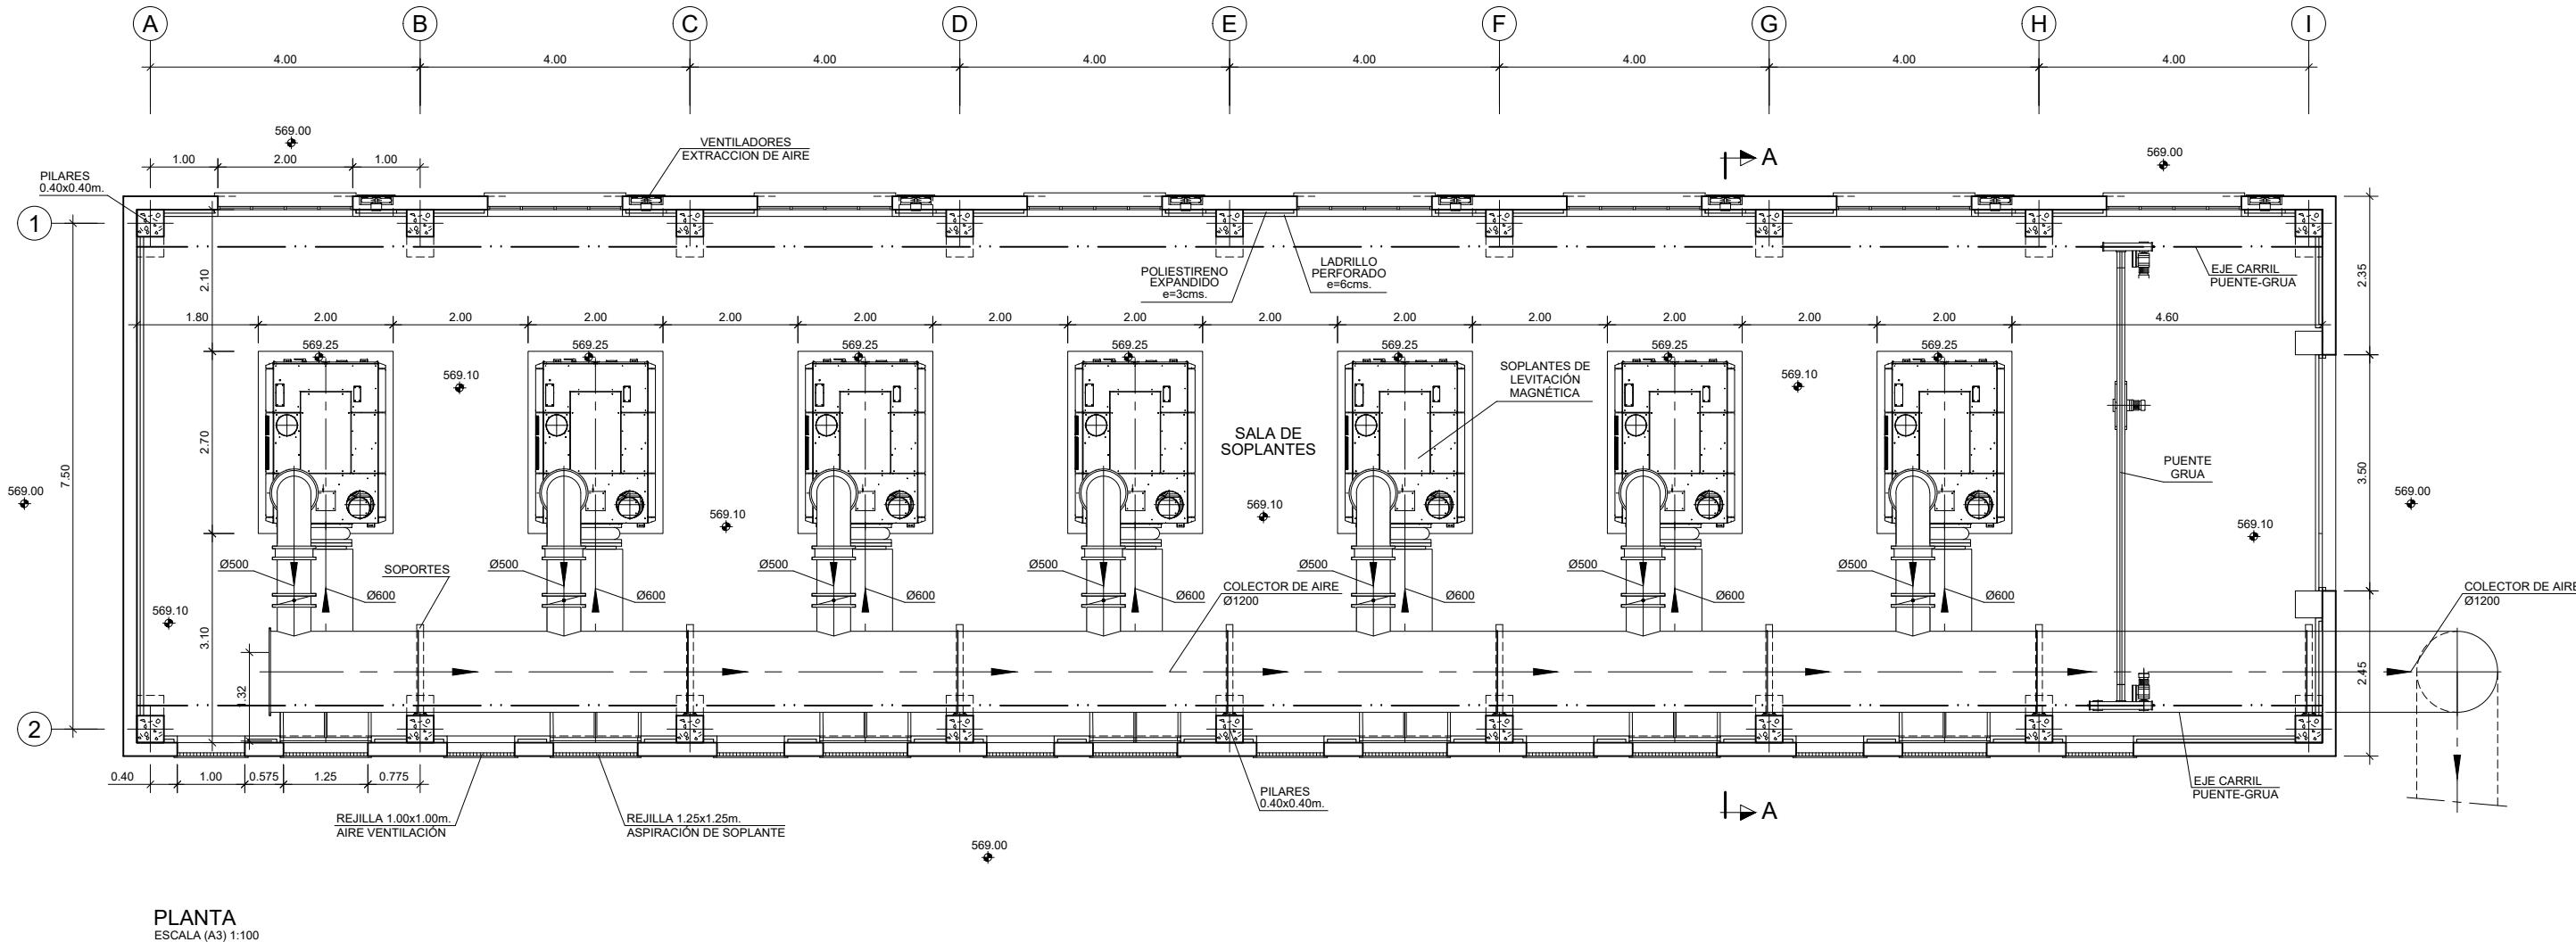

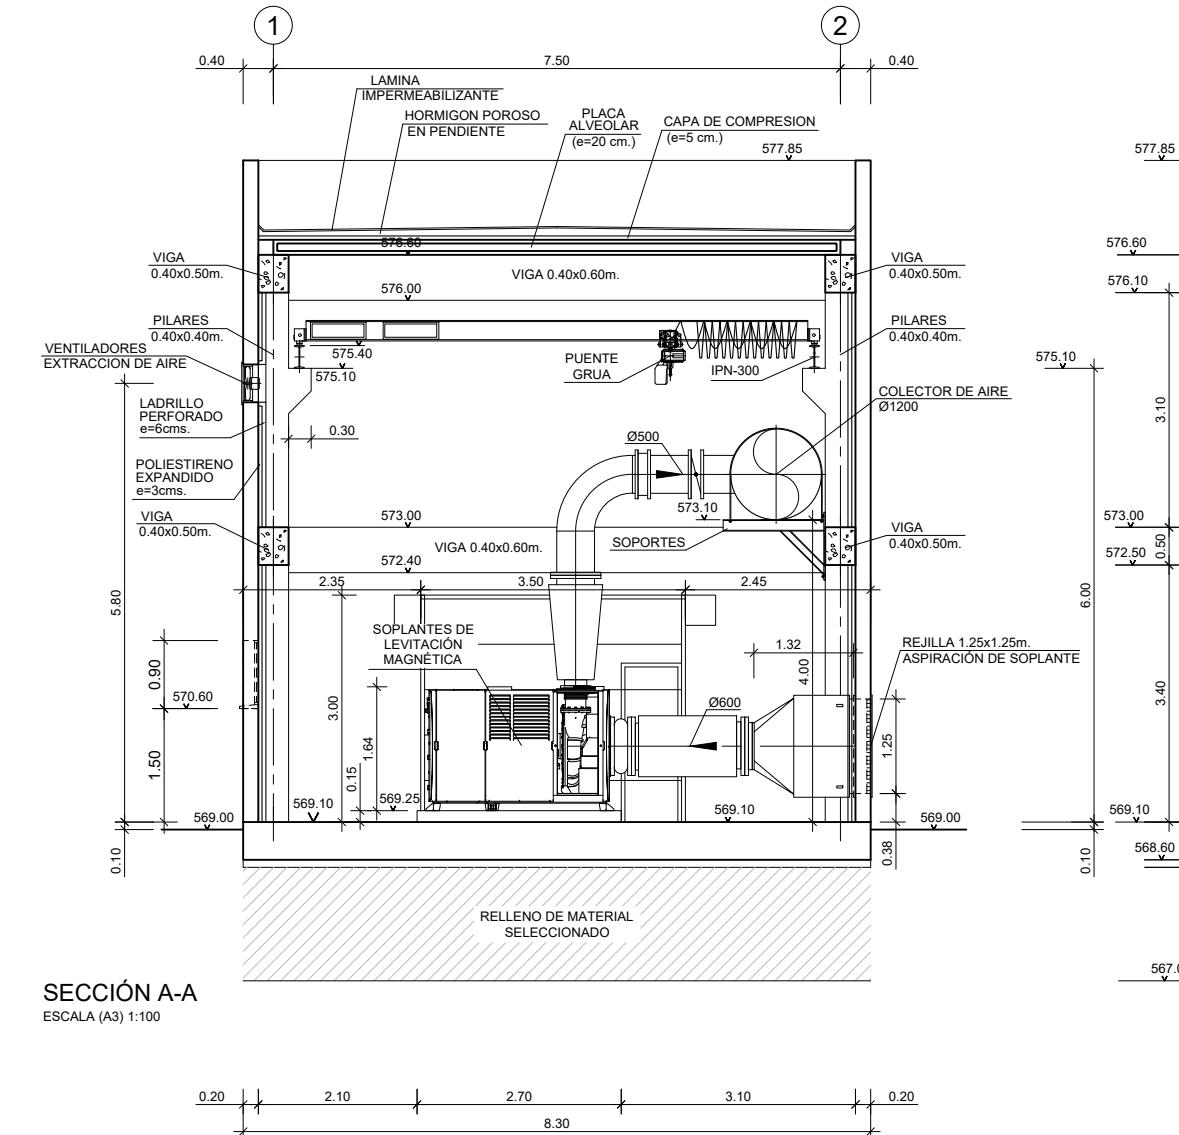


COTAS EN METROS

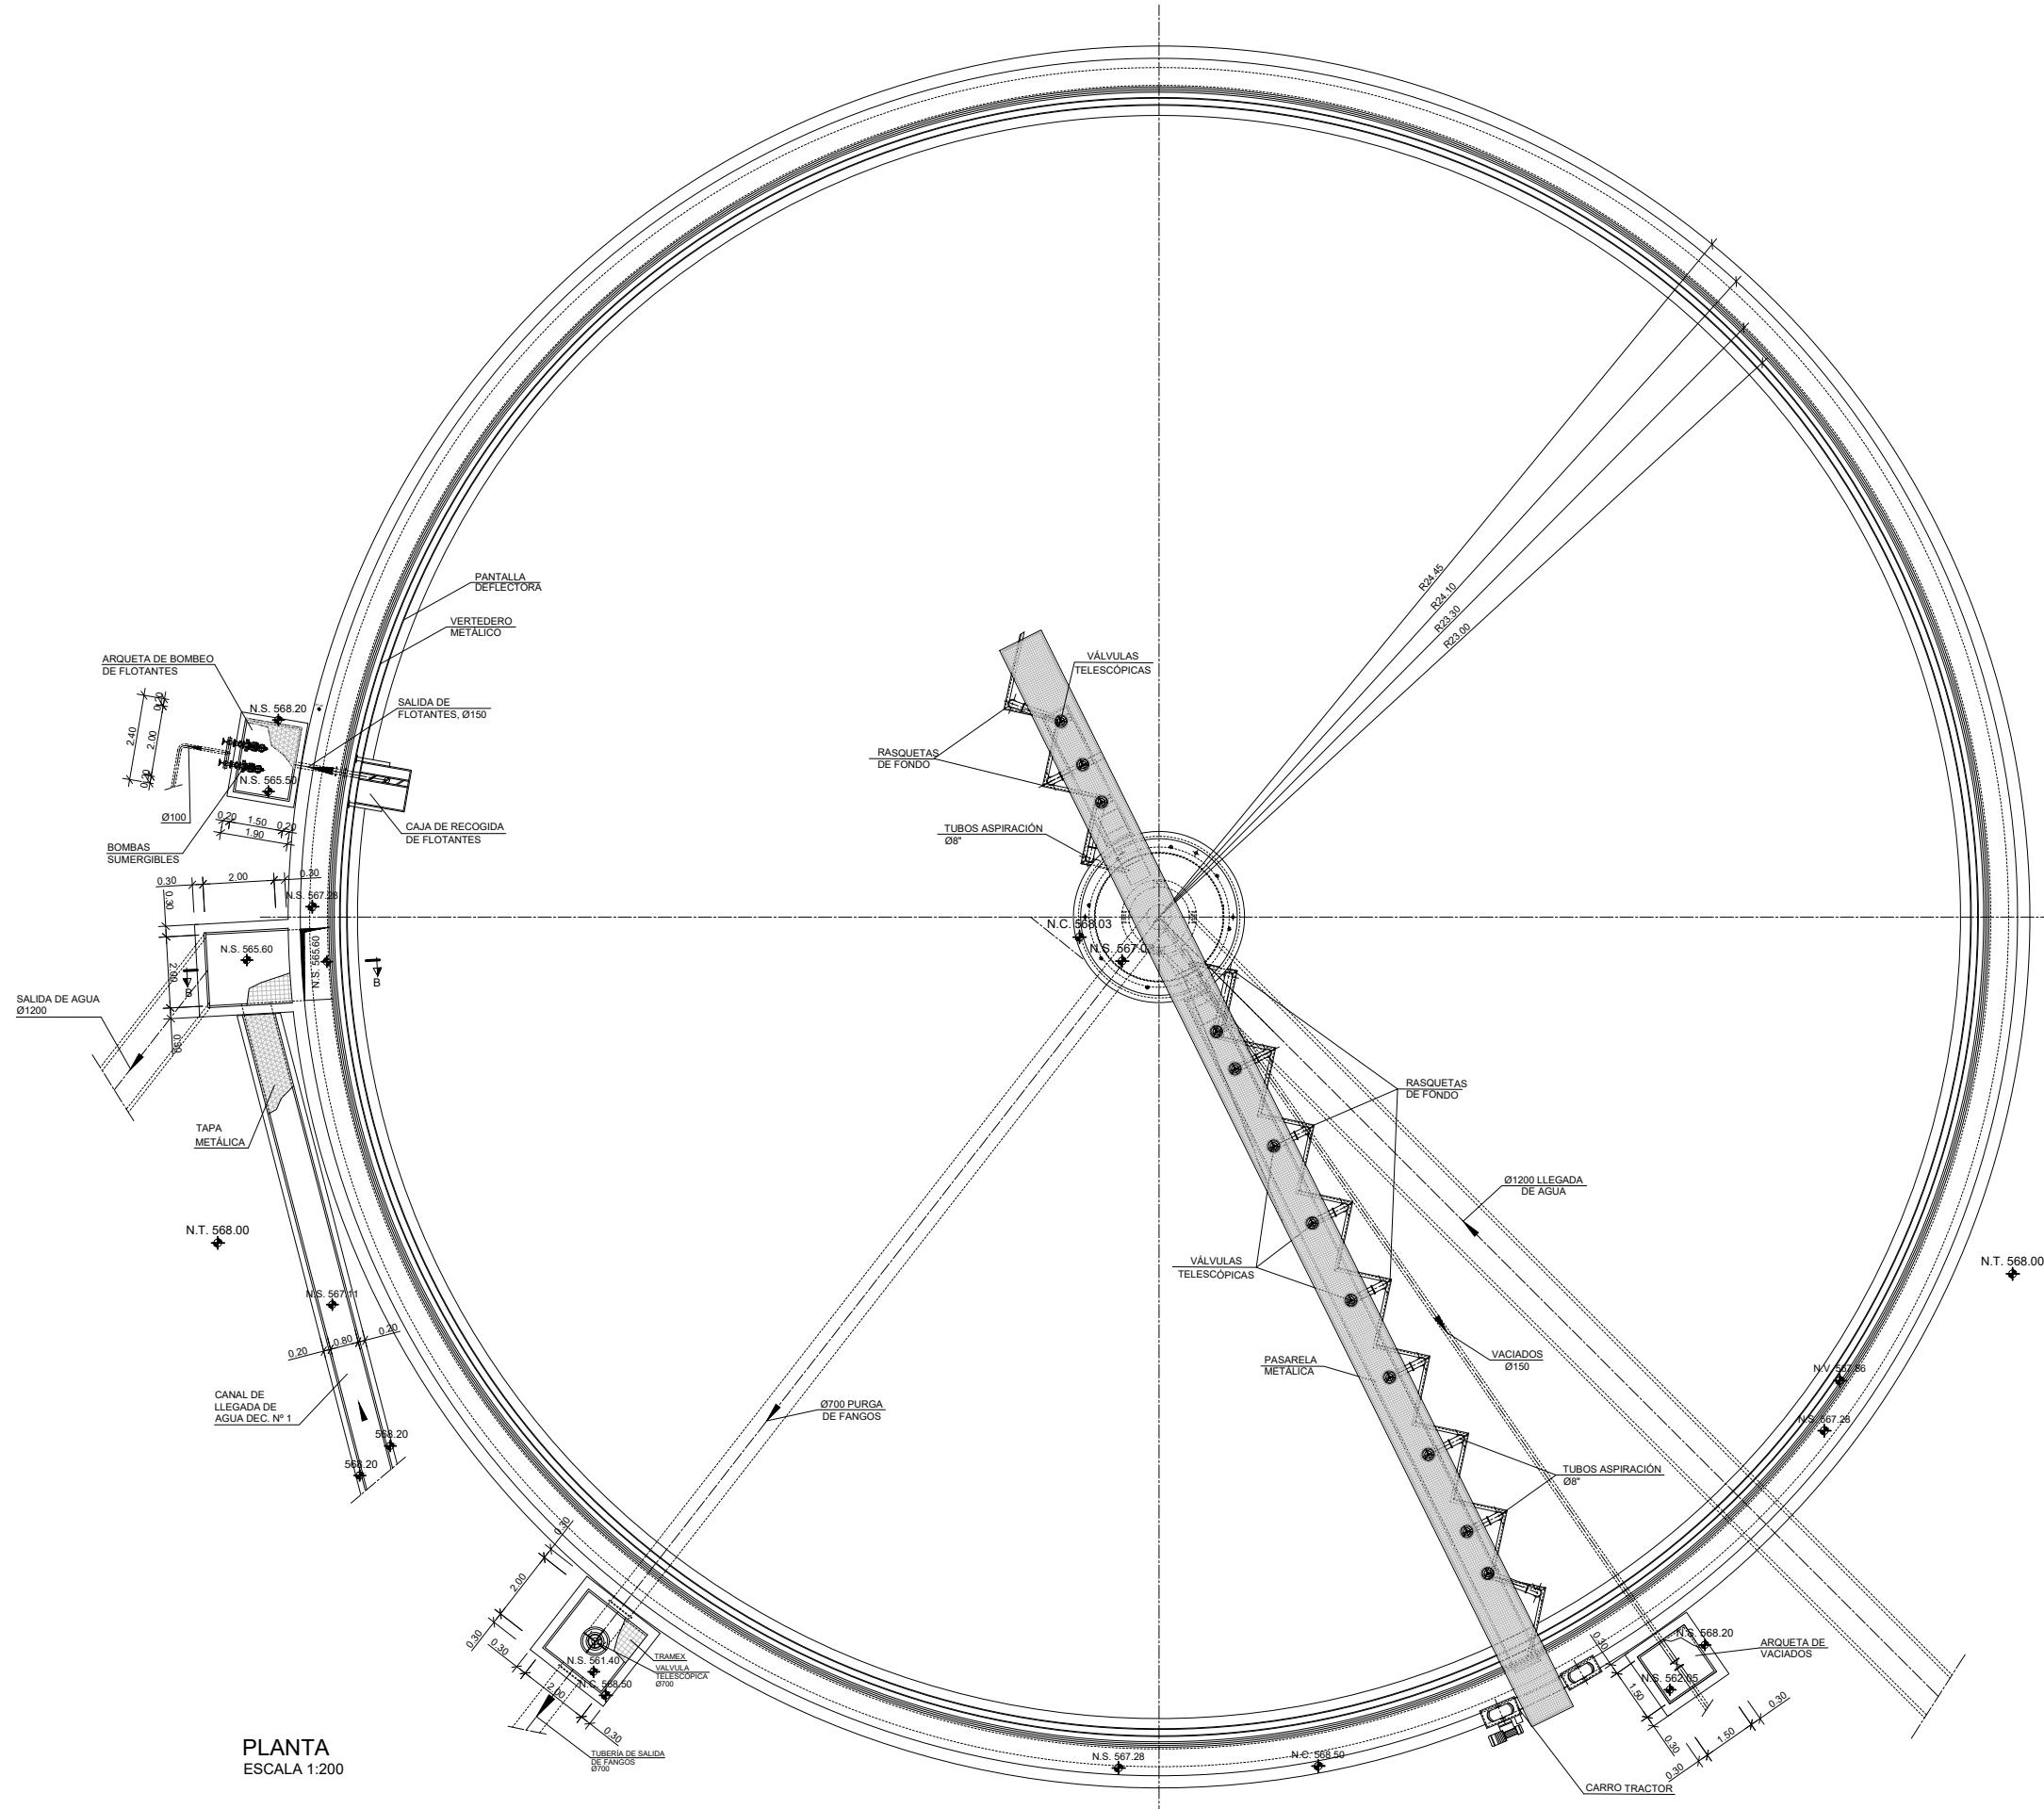

PLANTA
ESCALA 1:200


COTAS EN METROS

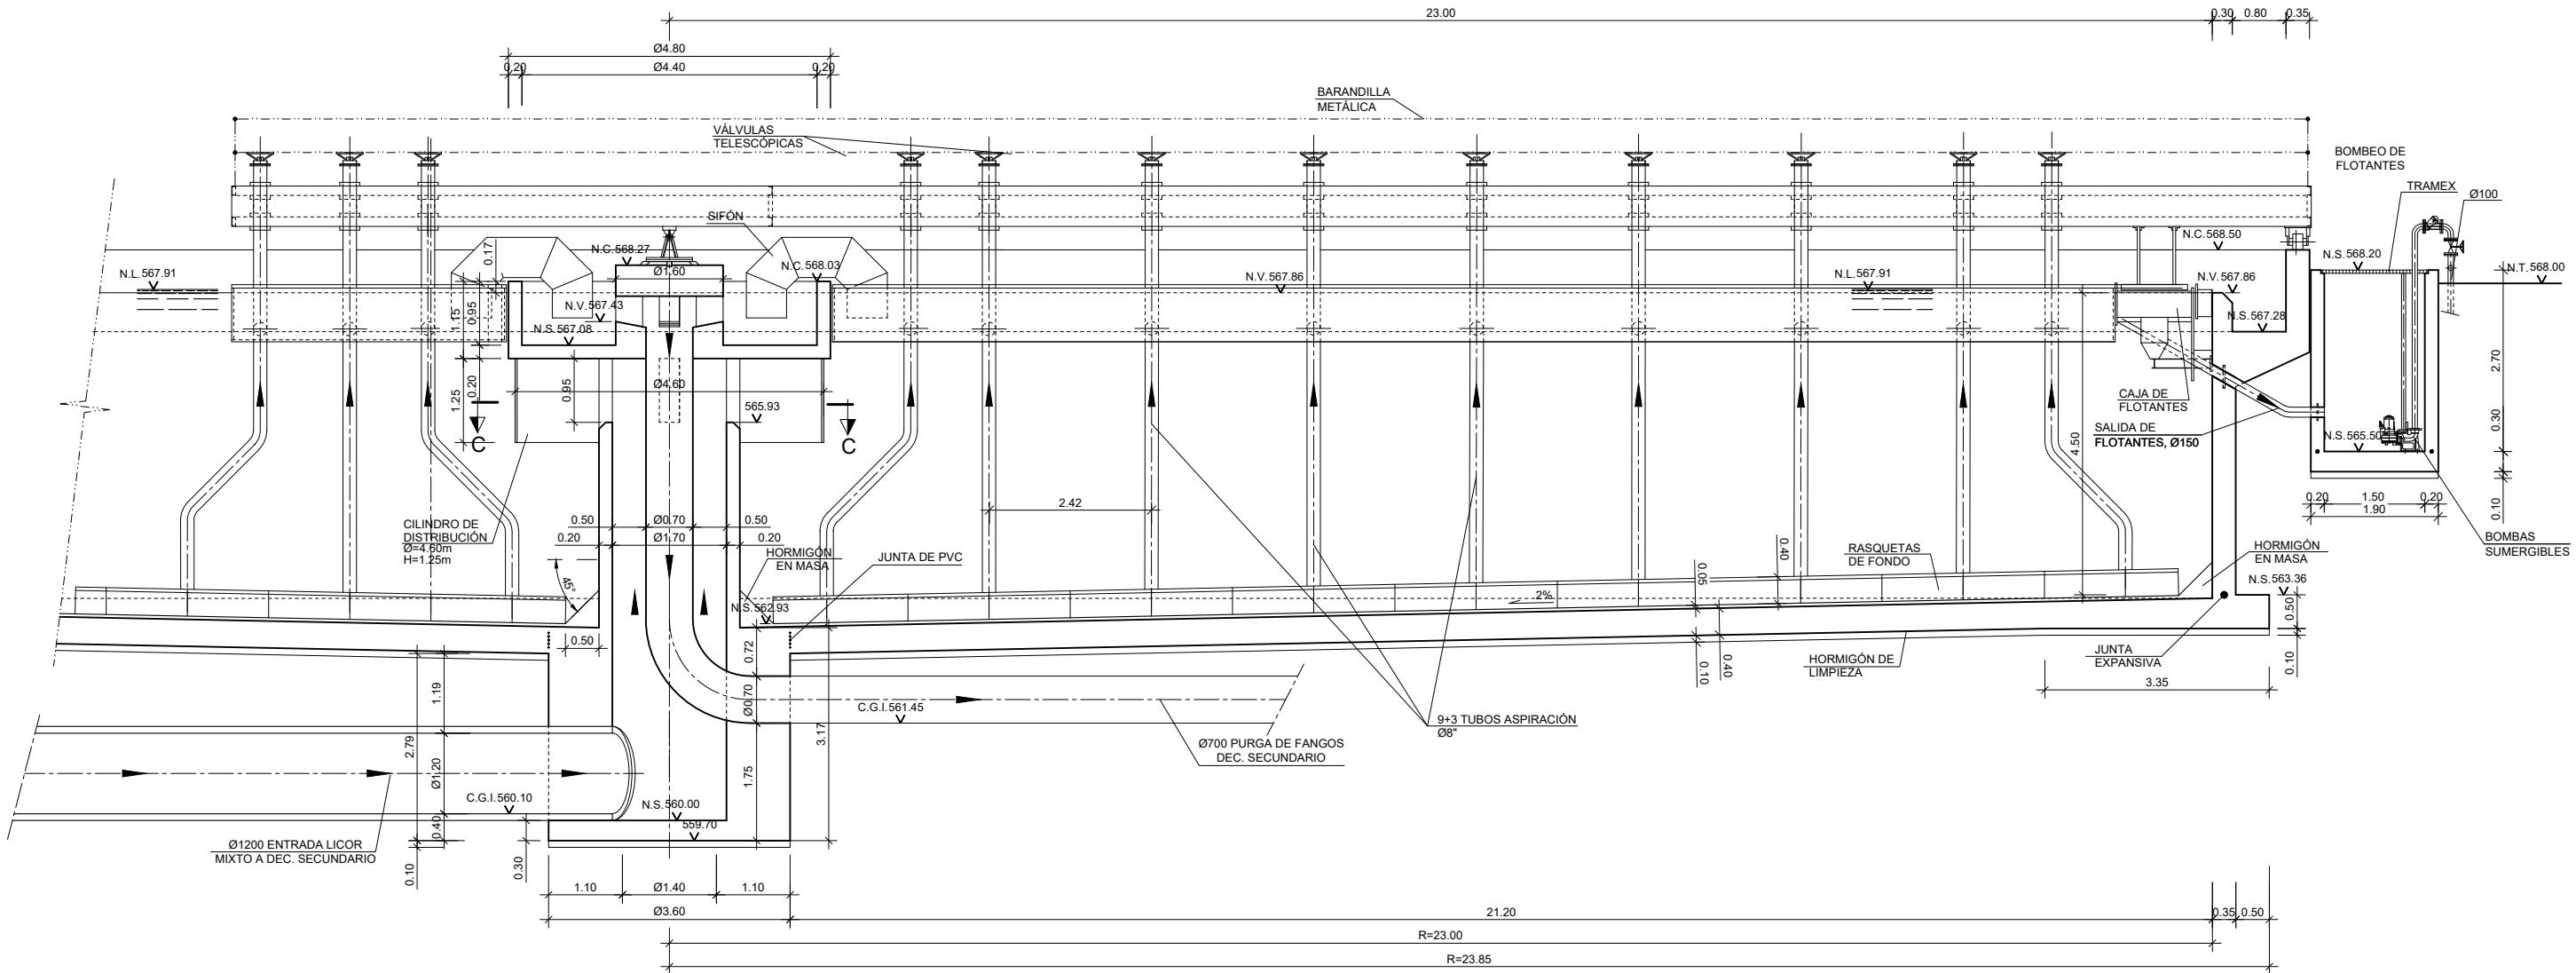


SECCIÓN CONVENCIONAL

TAS EN METROS


SALIDA
DECANTADOR N°1

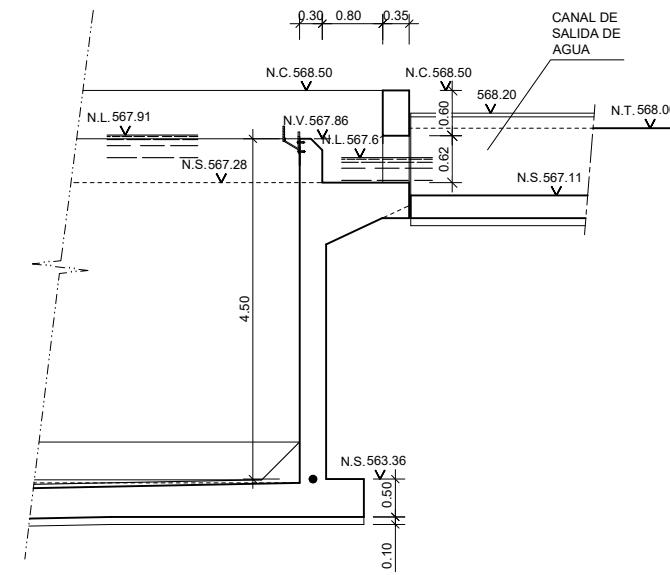

SALIDA
DECANTADOR N°2

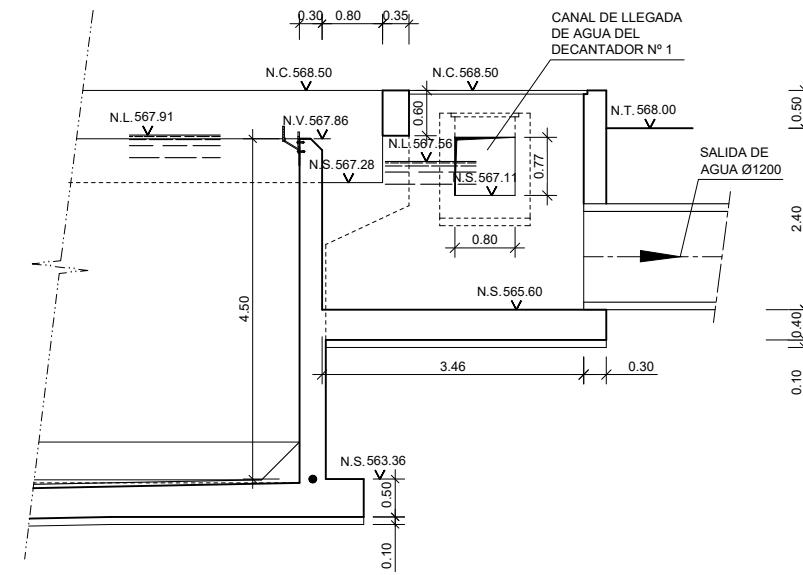


SALIDA
DECANTADOR N°3

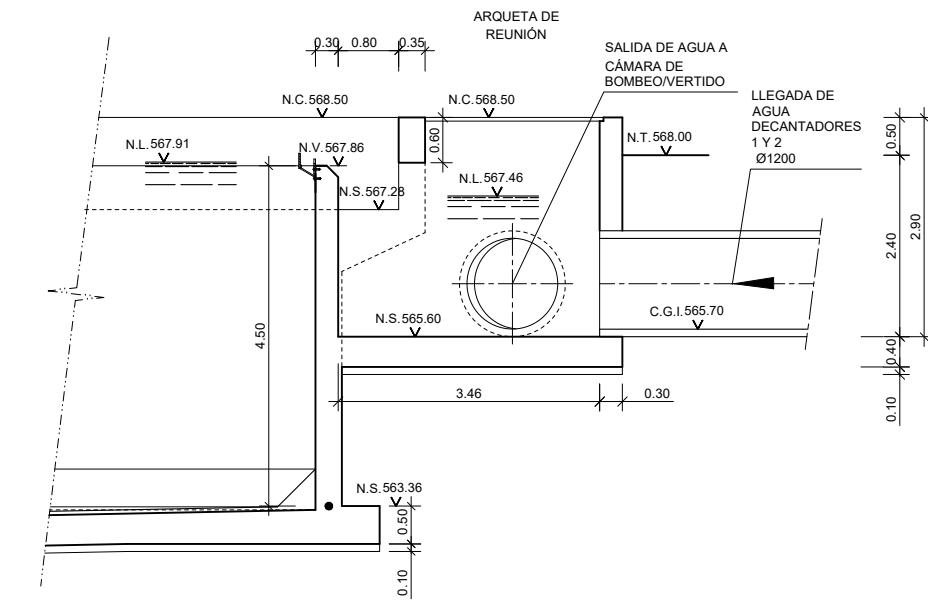

SECCIÓN B-B
ESCALA 1:100


DETALLE DE PANTALLA DEFLECTORA Y VERTEDERO METÁLICO

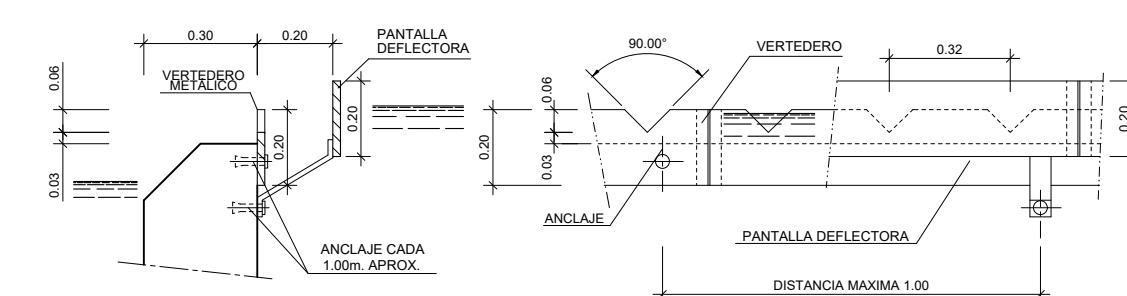


VISTA LATERAL
ESCALA 1:20


VISTA FRONTAL
ESCALA 1:20

SECCIÓN C-C
ESCALA 1:100

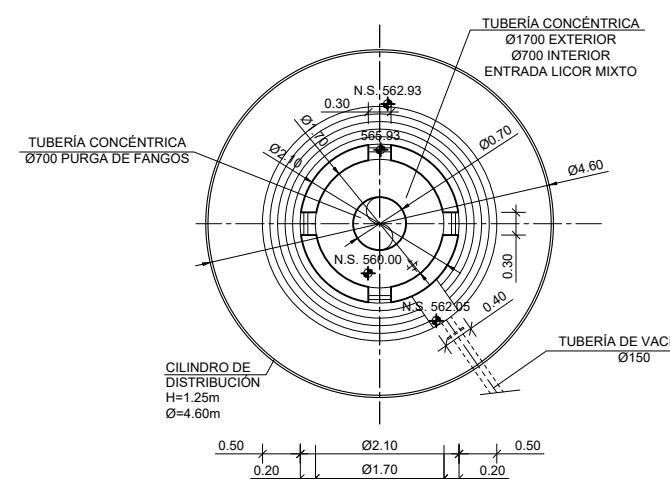


COTAS EN METROS

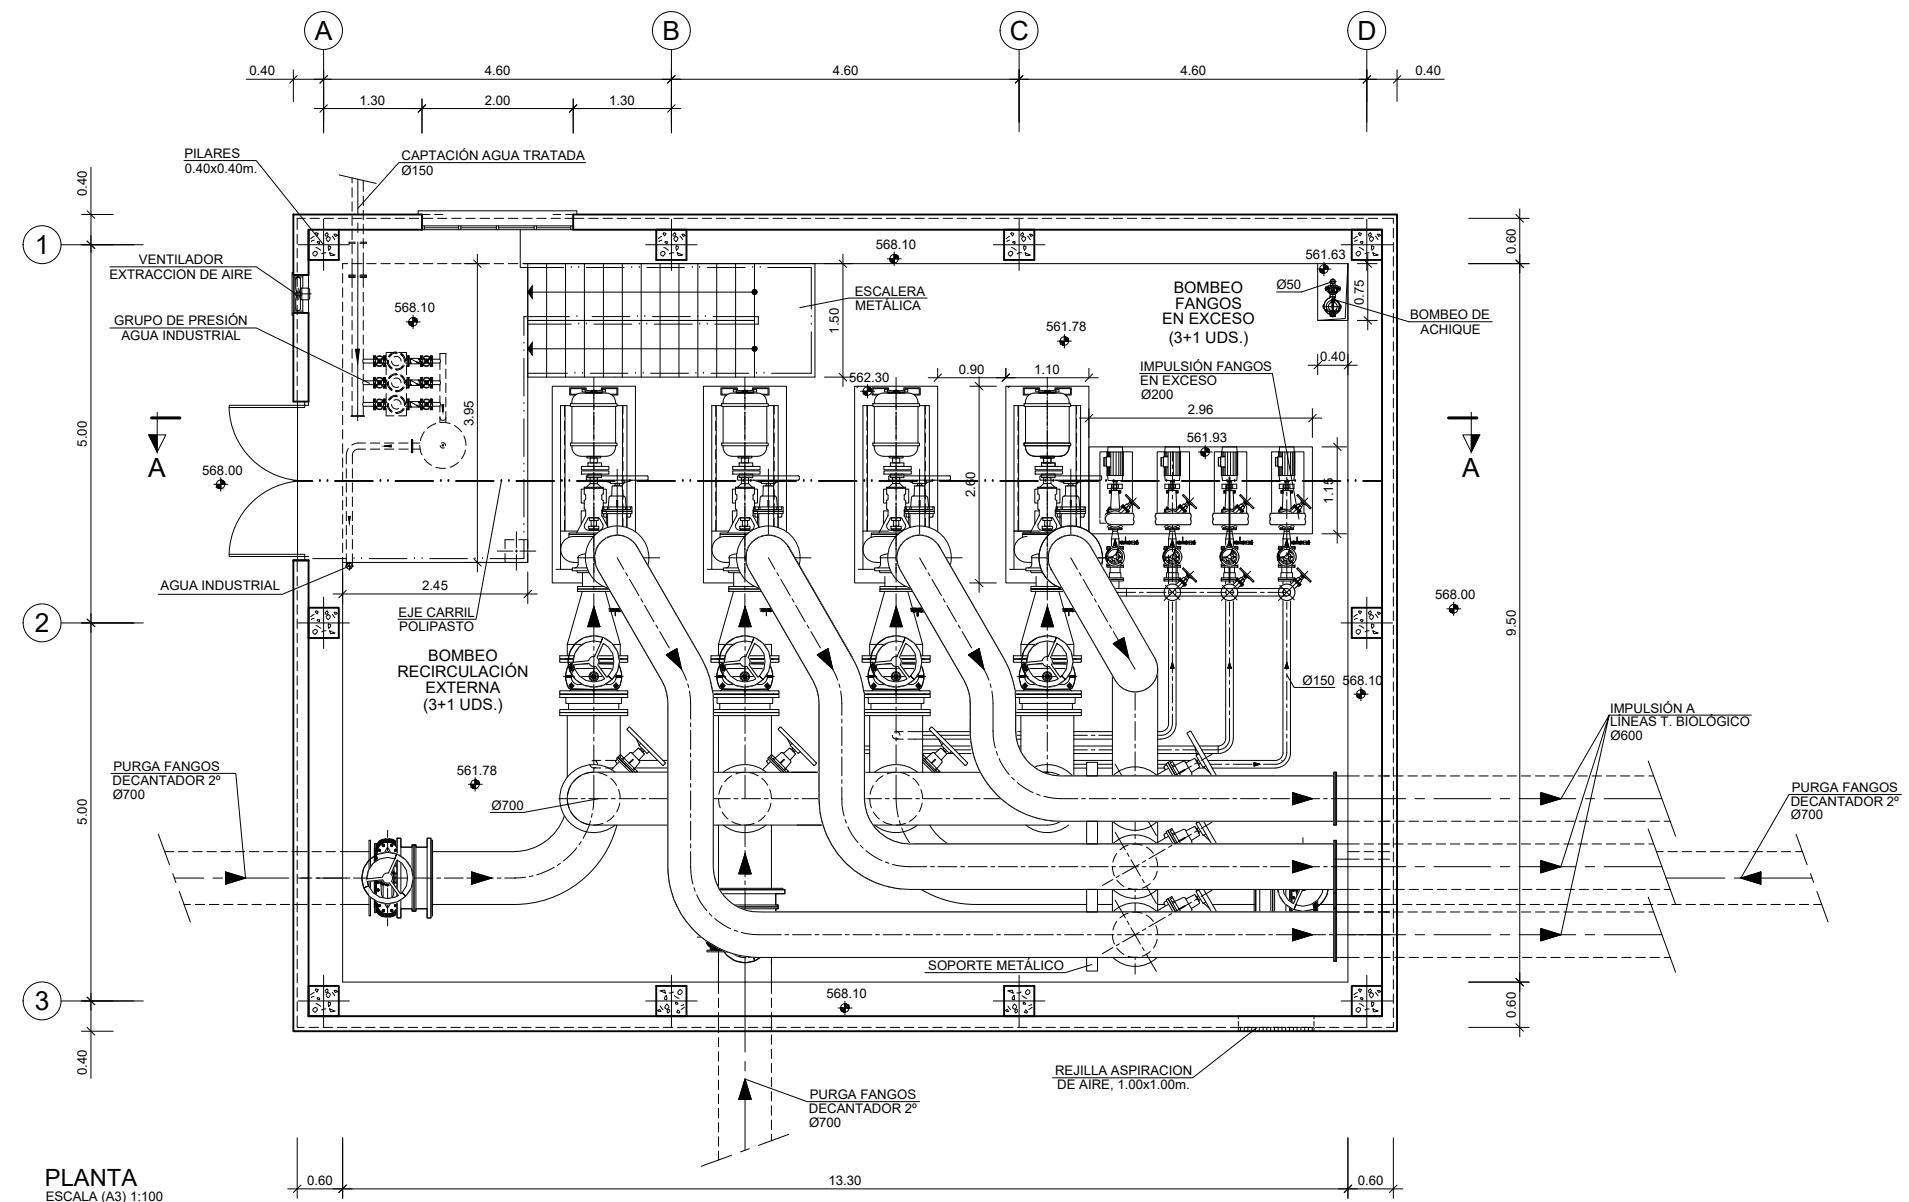


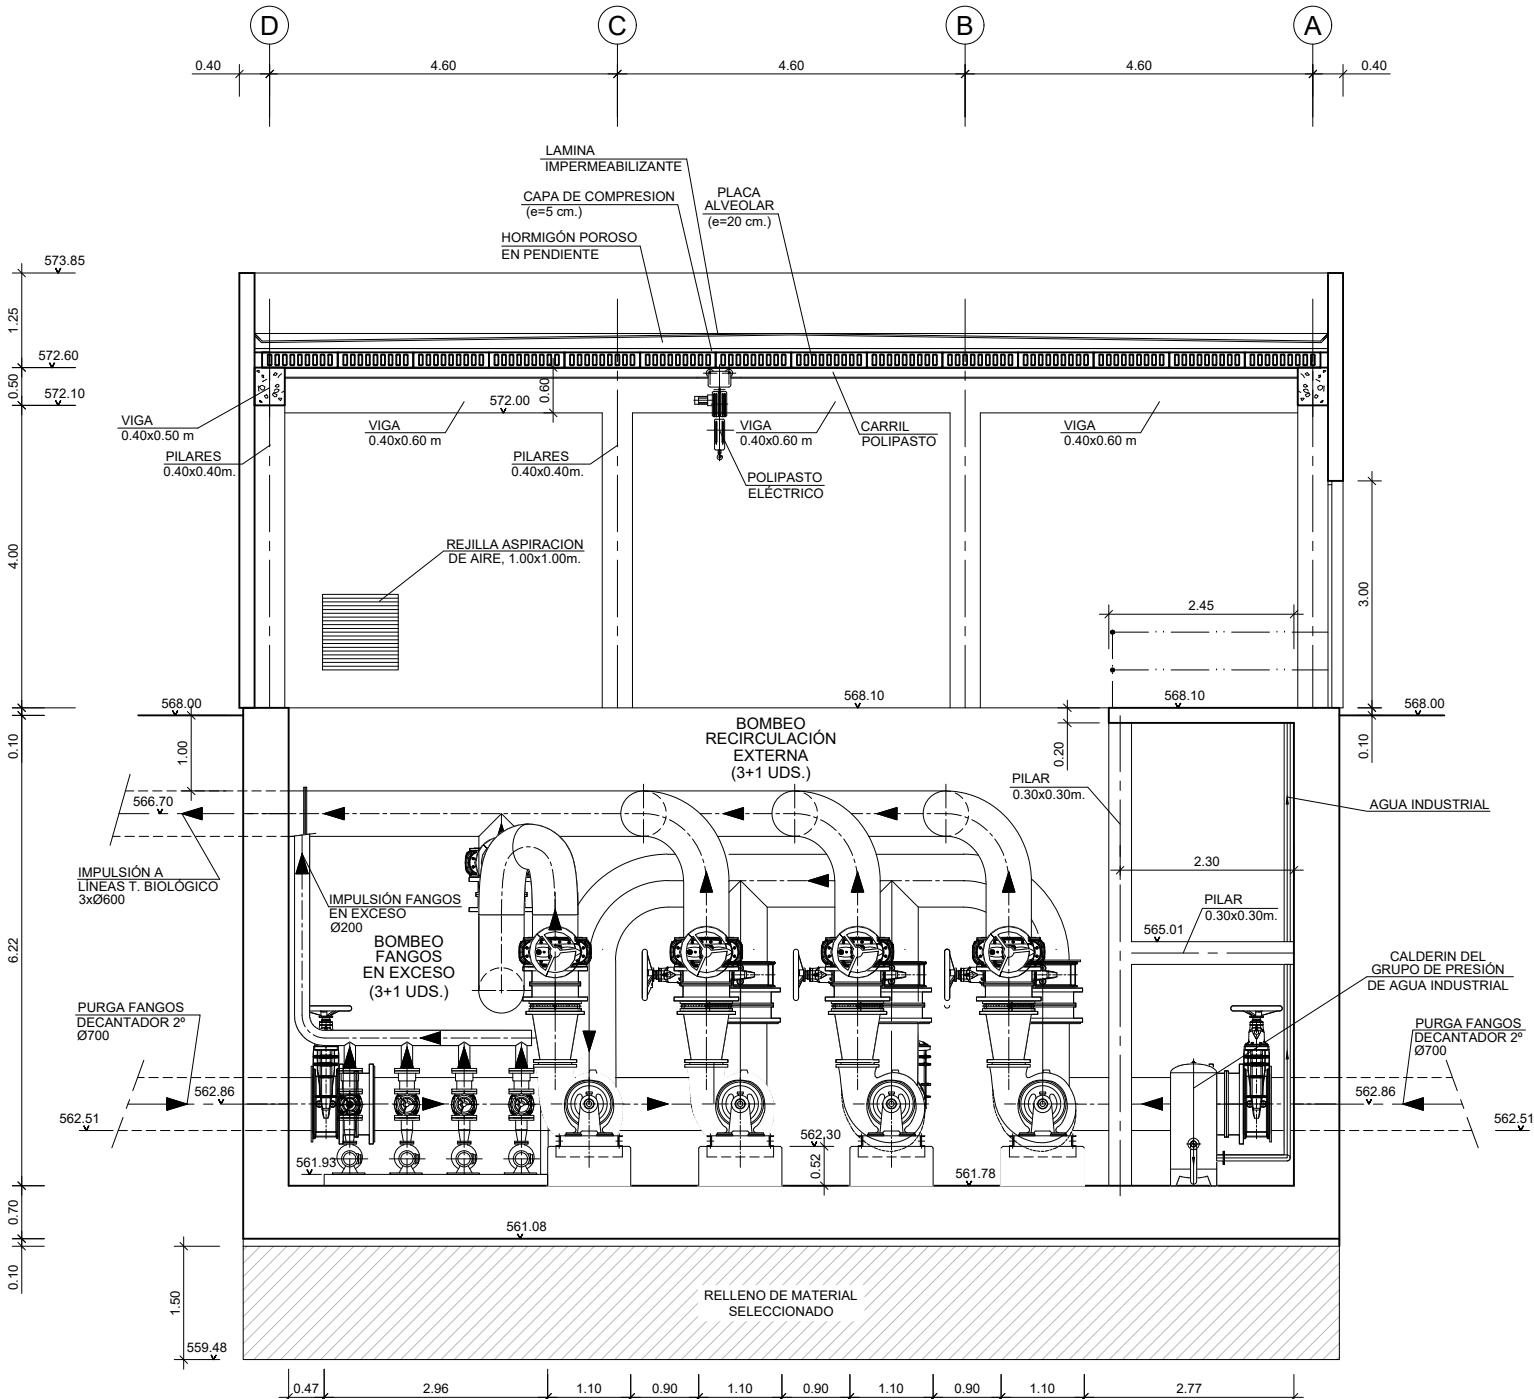




PLANTA
ESCALA (A3) 1:100

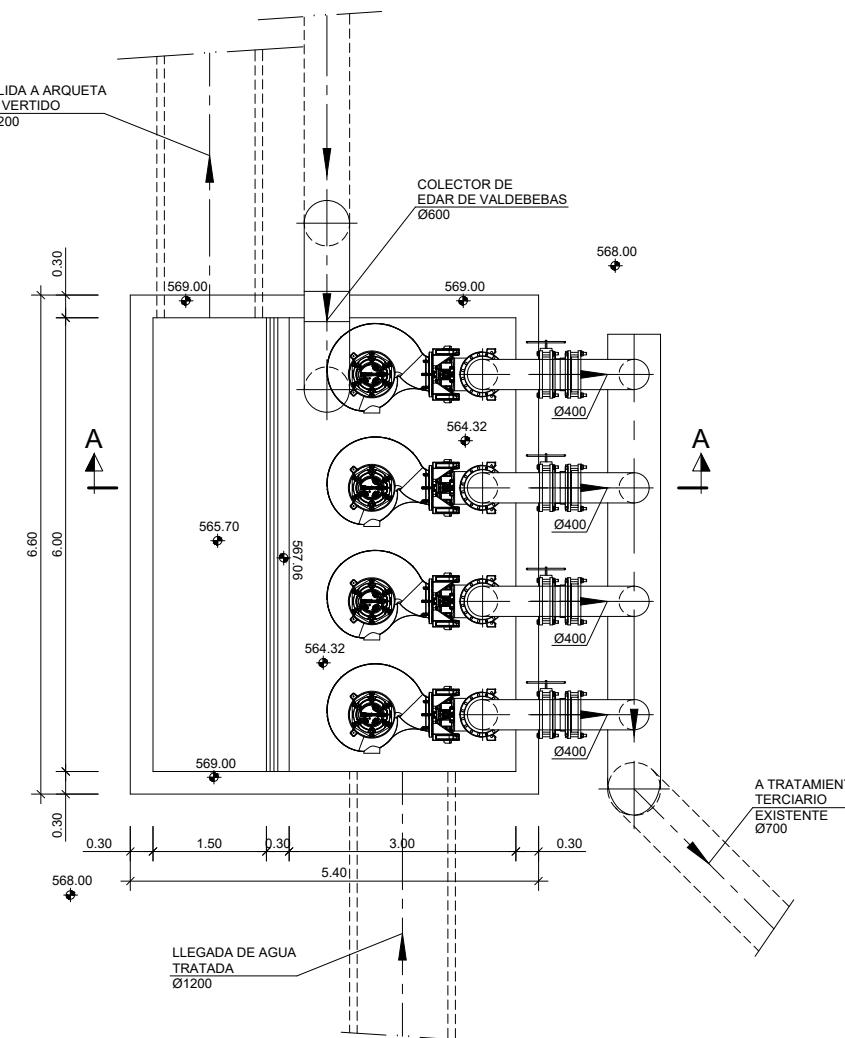


SECCIÓN A-A
ESCALA (A3) 1:100

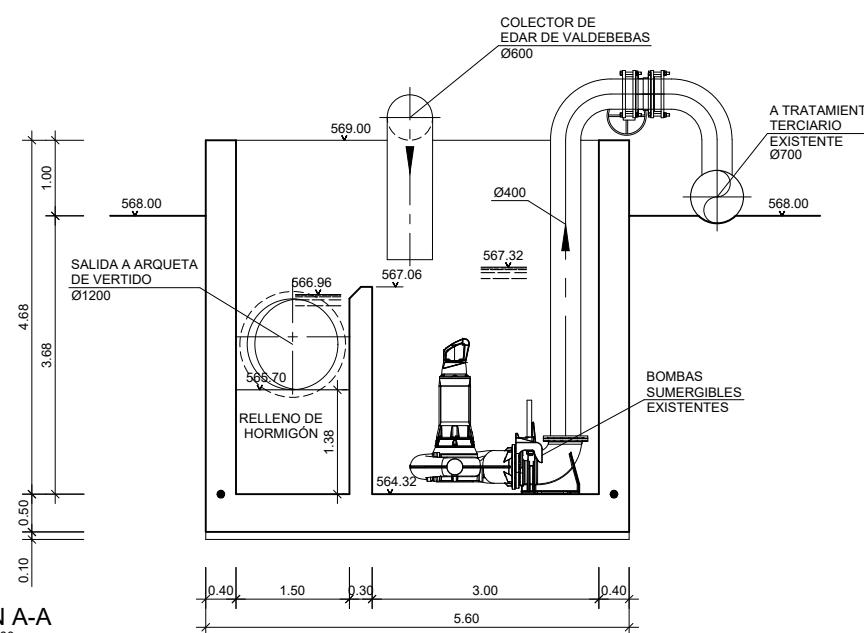

COTAS EN METROS

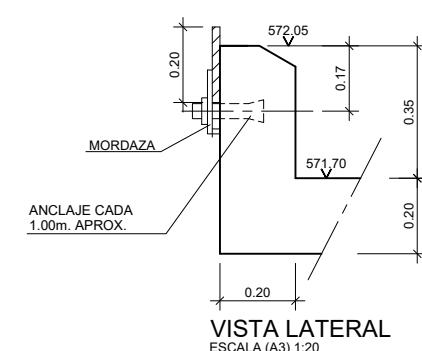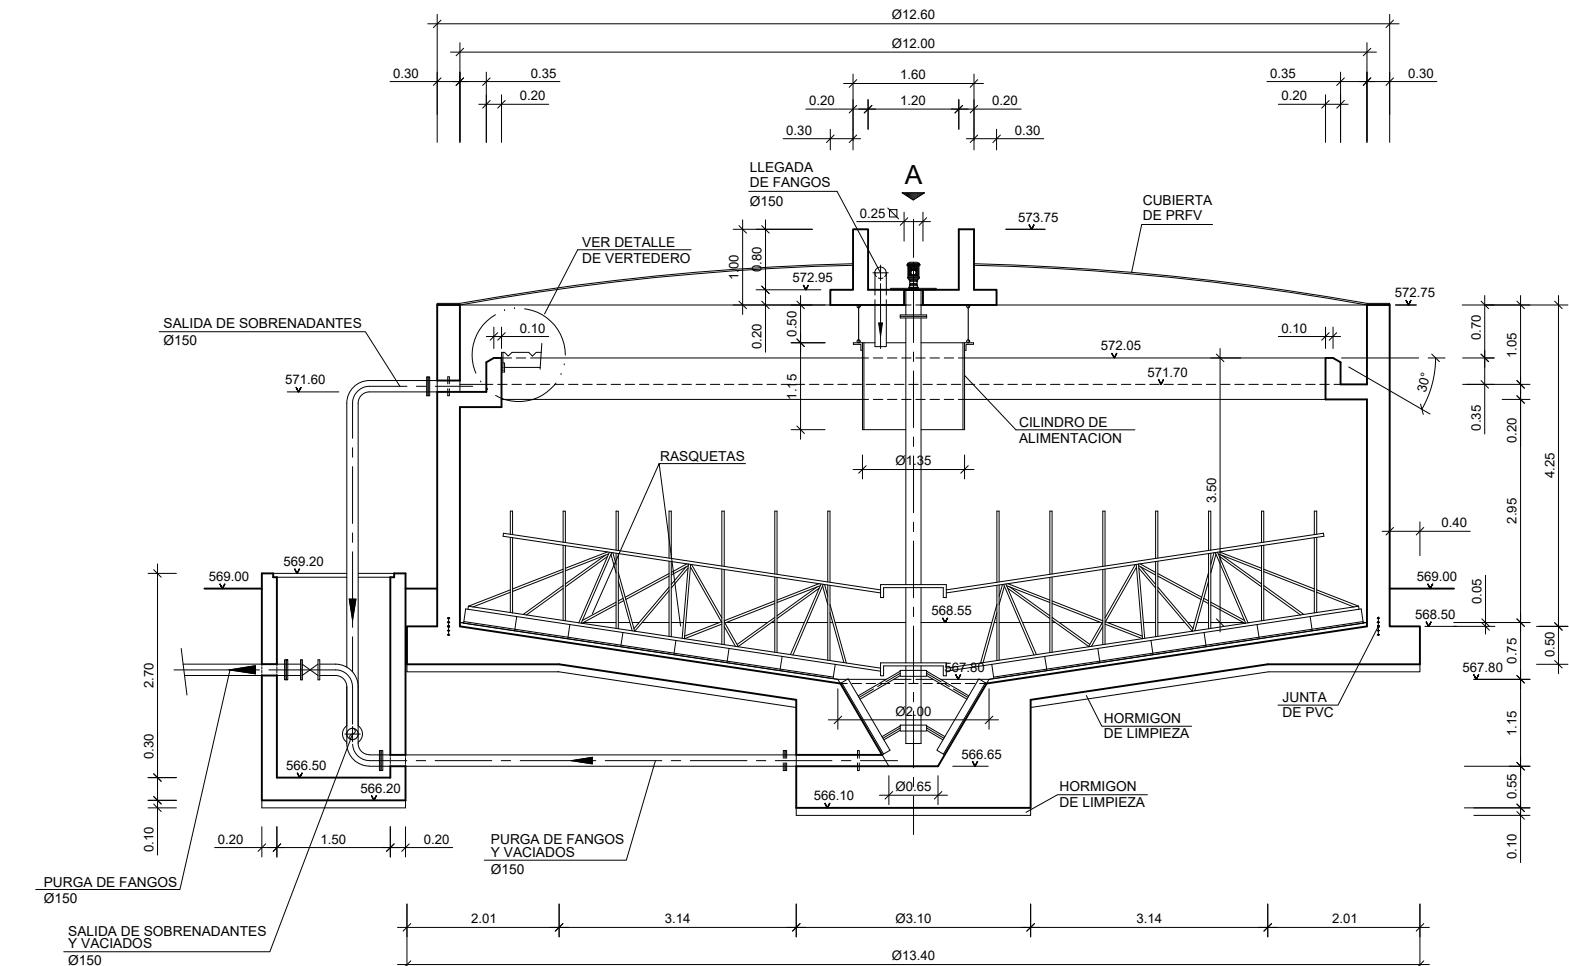
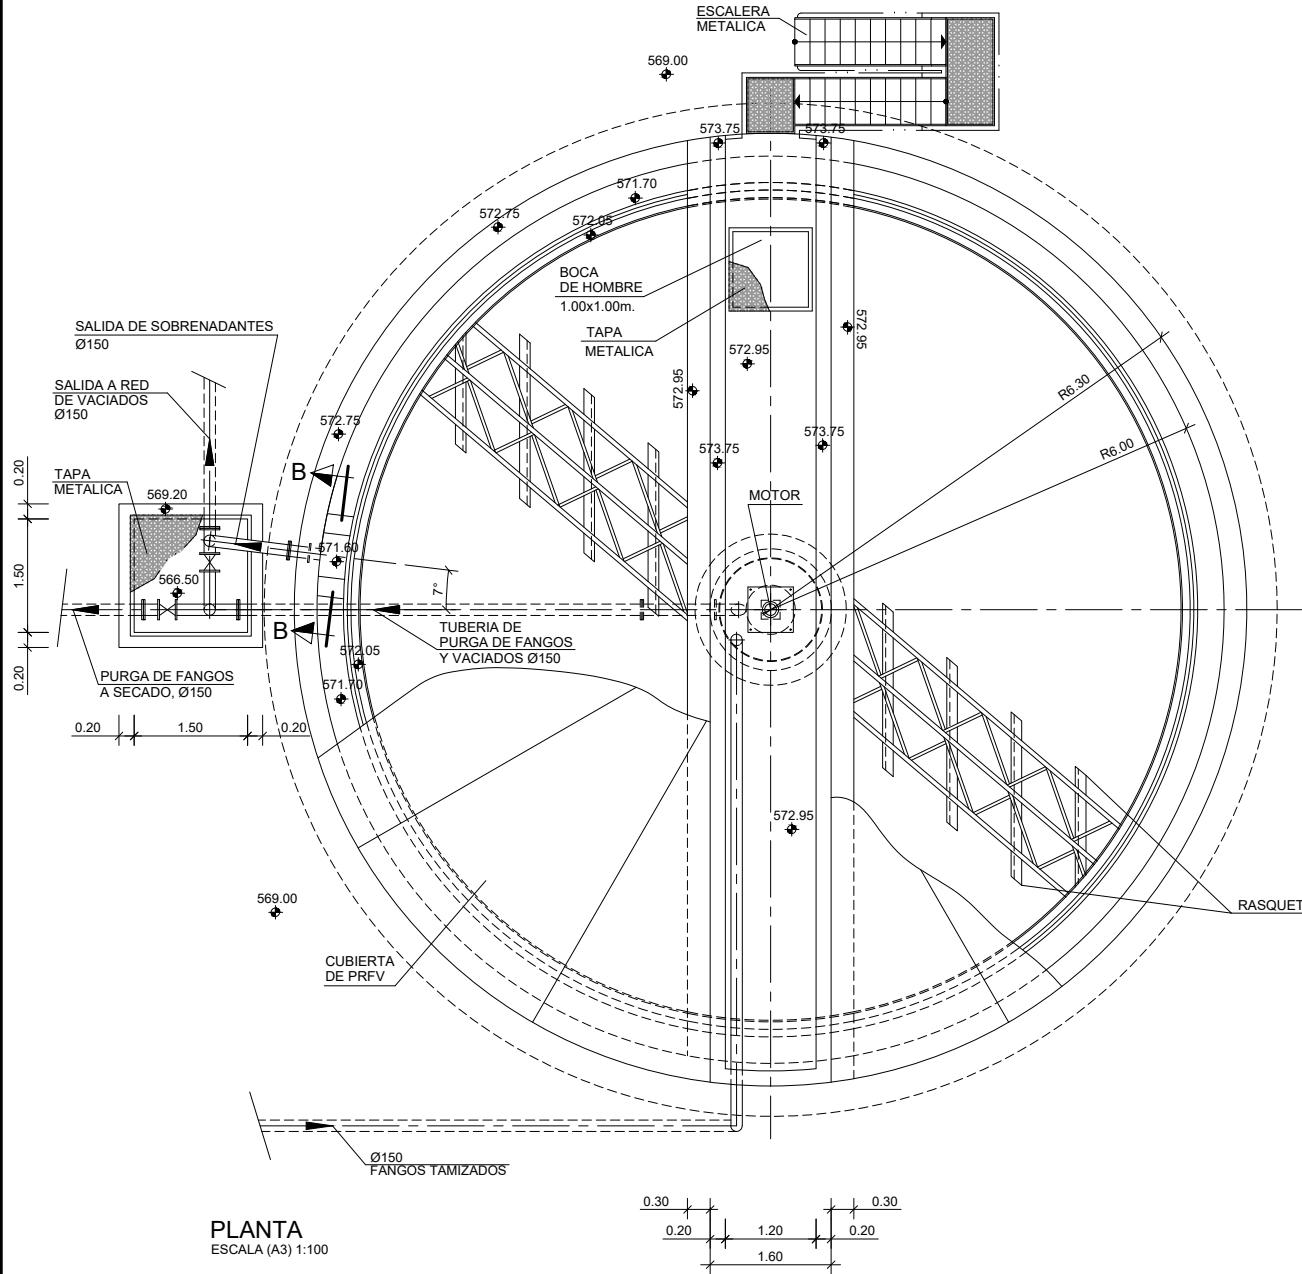


DETALLE DE VERTEDERO

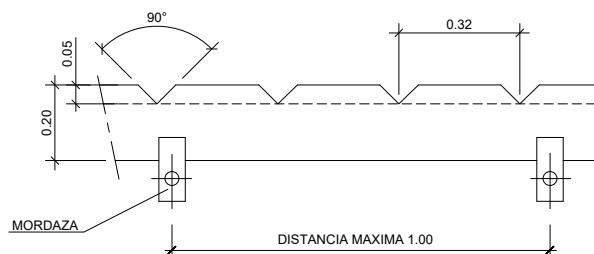


VISTA FRONTAL
ESCALA (A3) 1:20

COTAS EN METROS

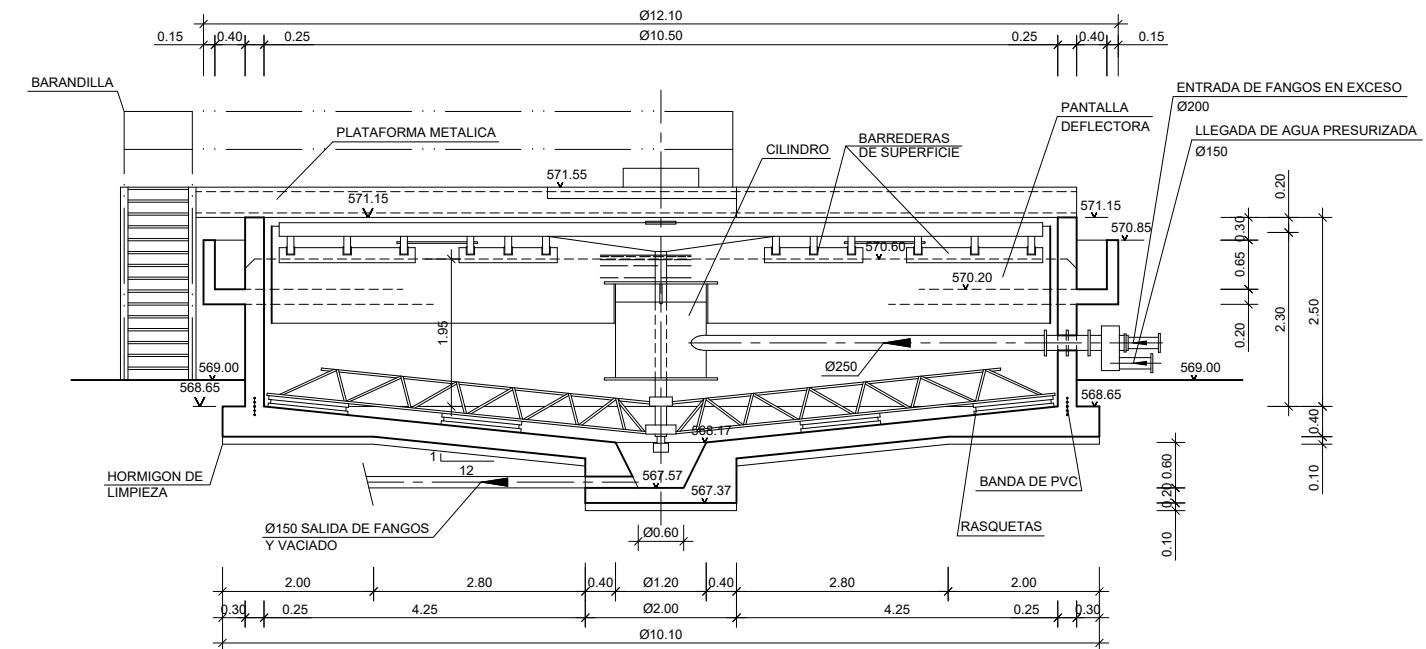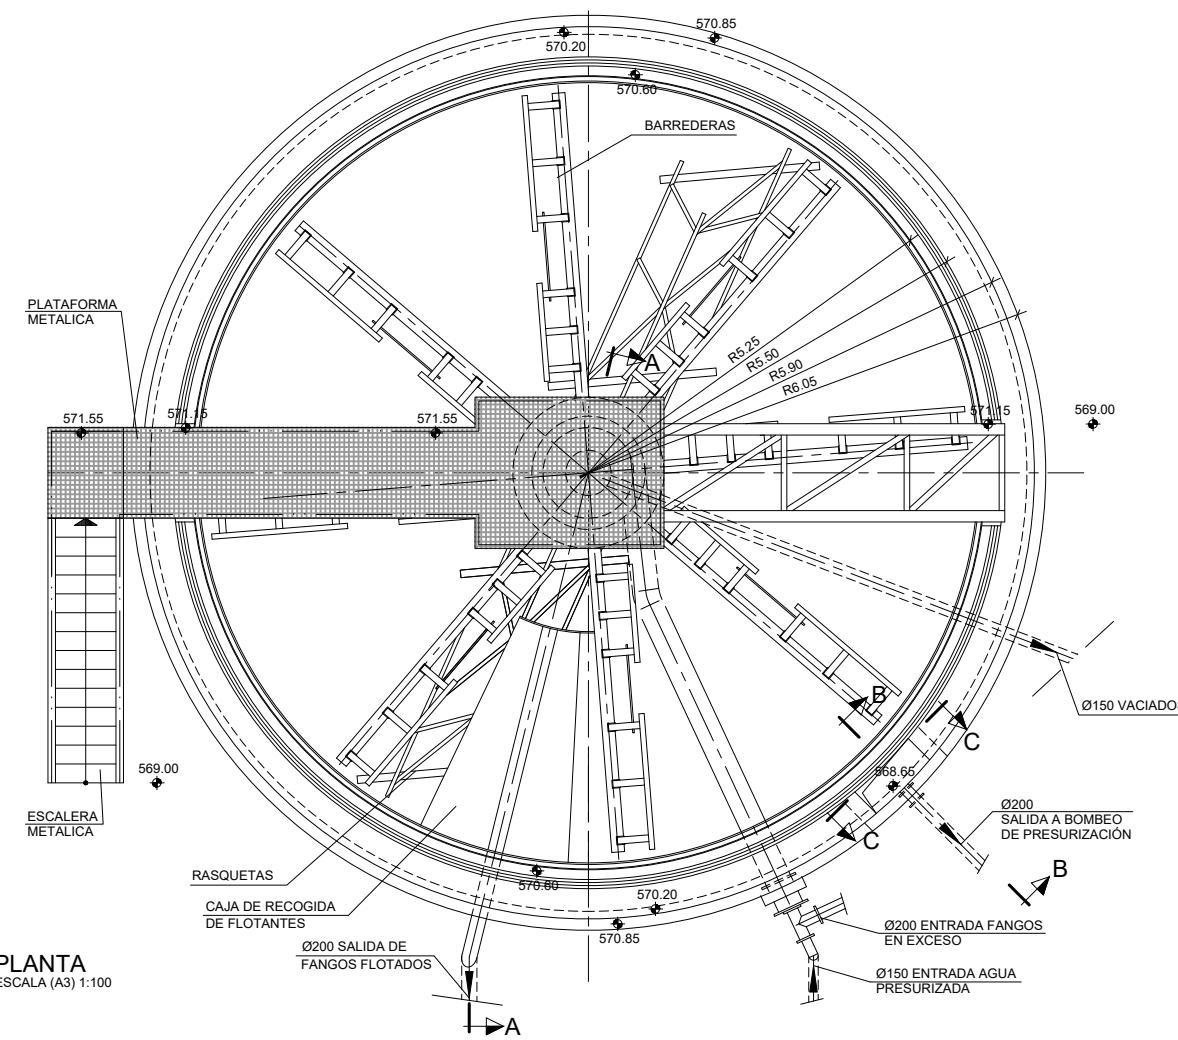


SECCIÓN CONVENCIONAL
ESCALA (A3) 1:100


DETALLE DE SALIDA DE FANGOS FLOTADOS

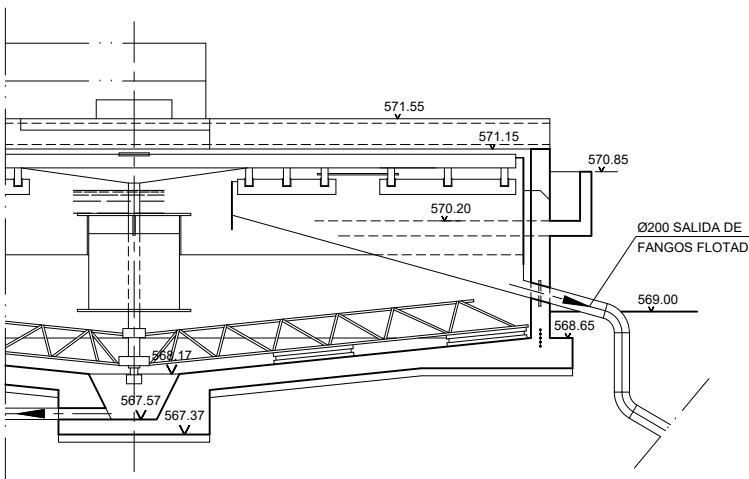

SECCIÓN A-A
ESCALA (A3) 1:100



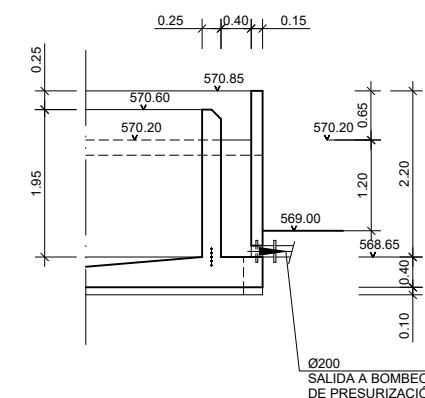


SECCIÓN B-B
ESCALA (A3) 1:100


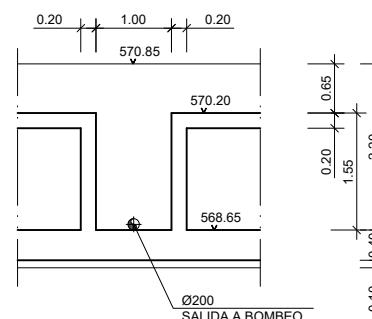


SECCIÓN C-C
ESCALA (A3) 1:100

COTAS EN METROS

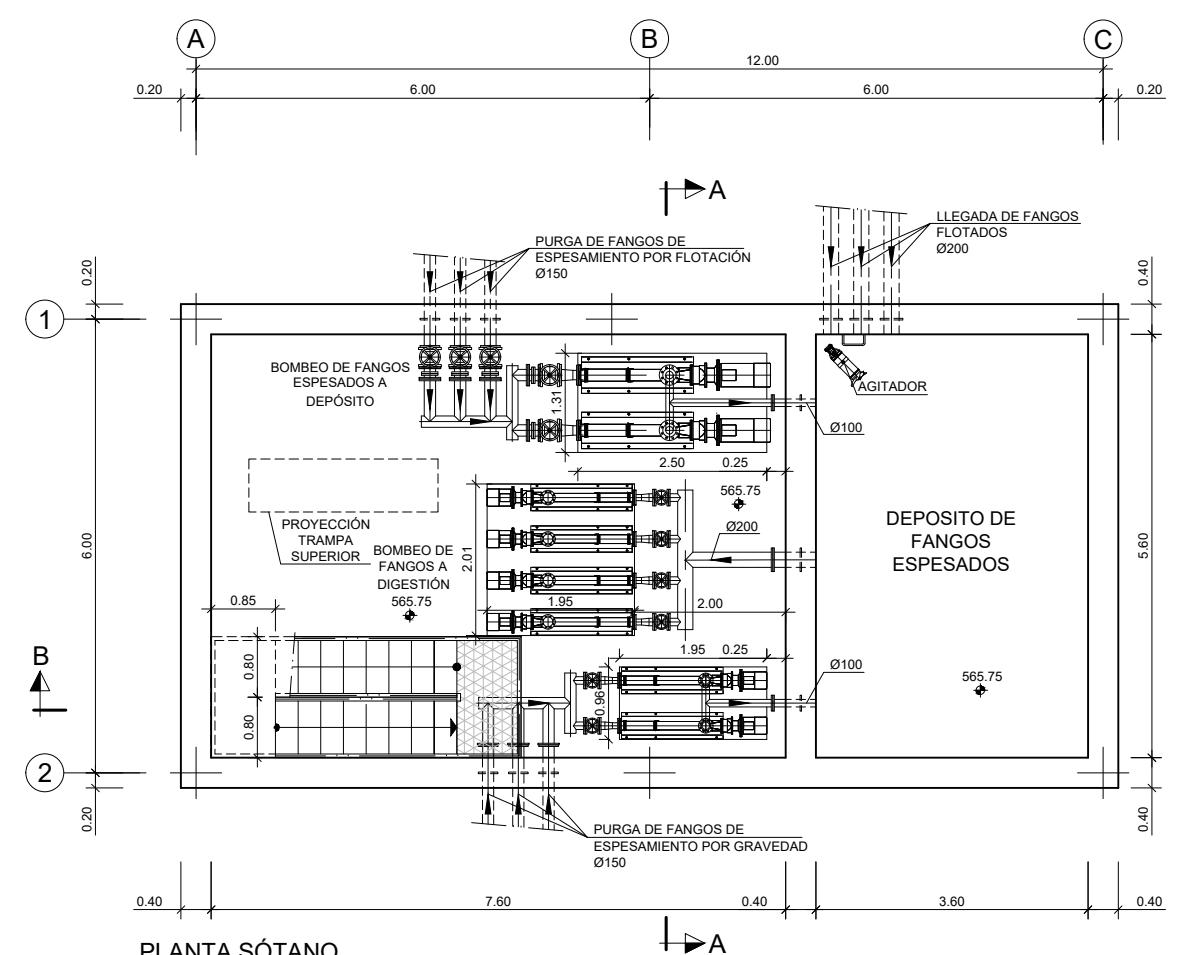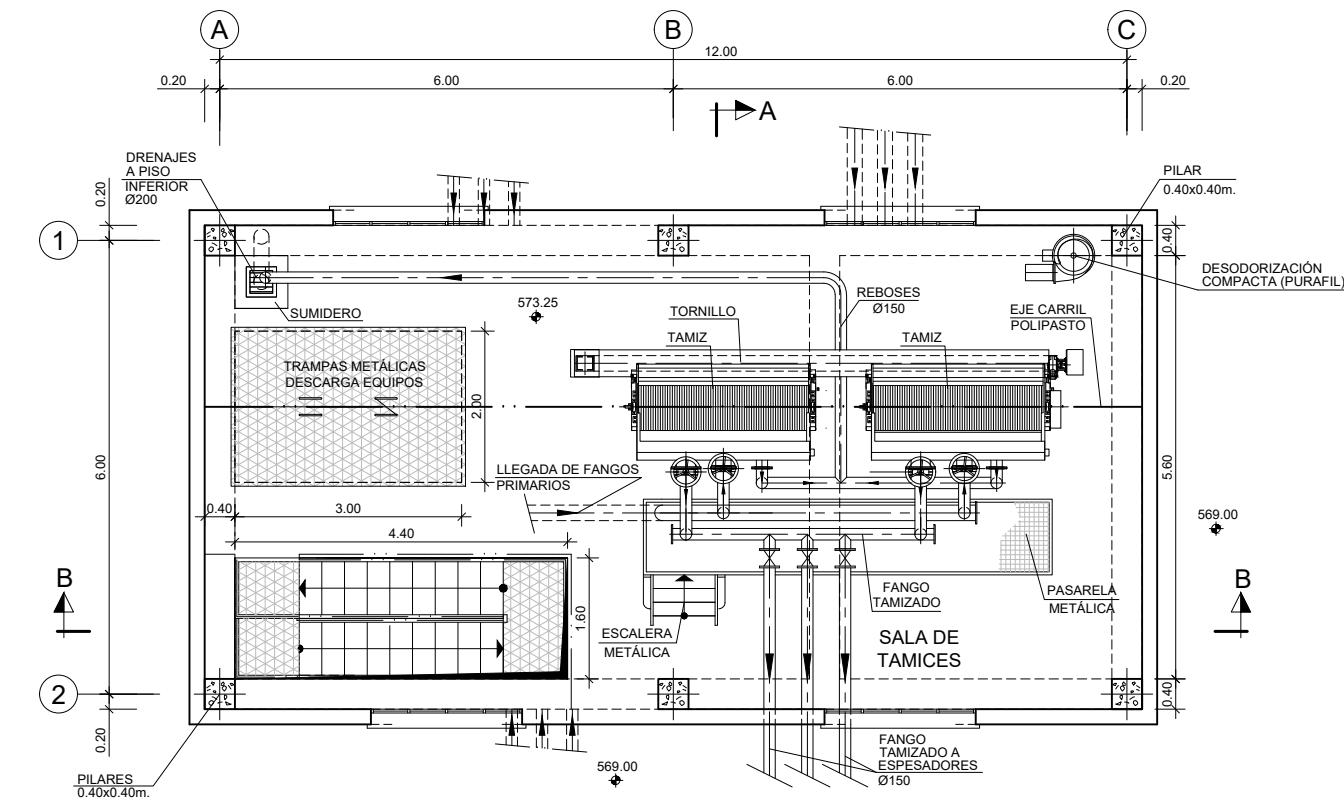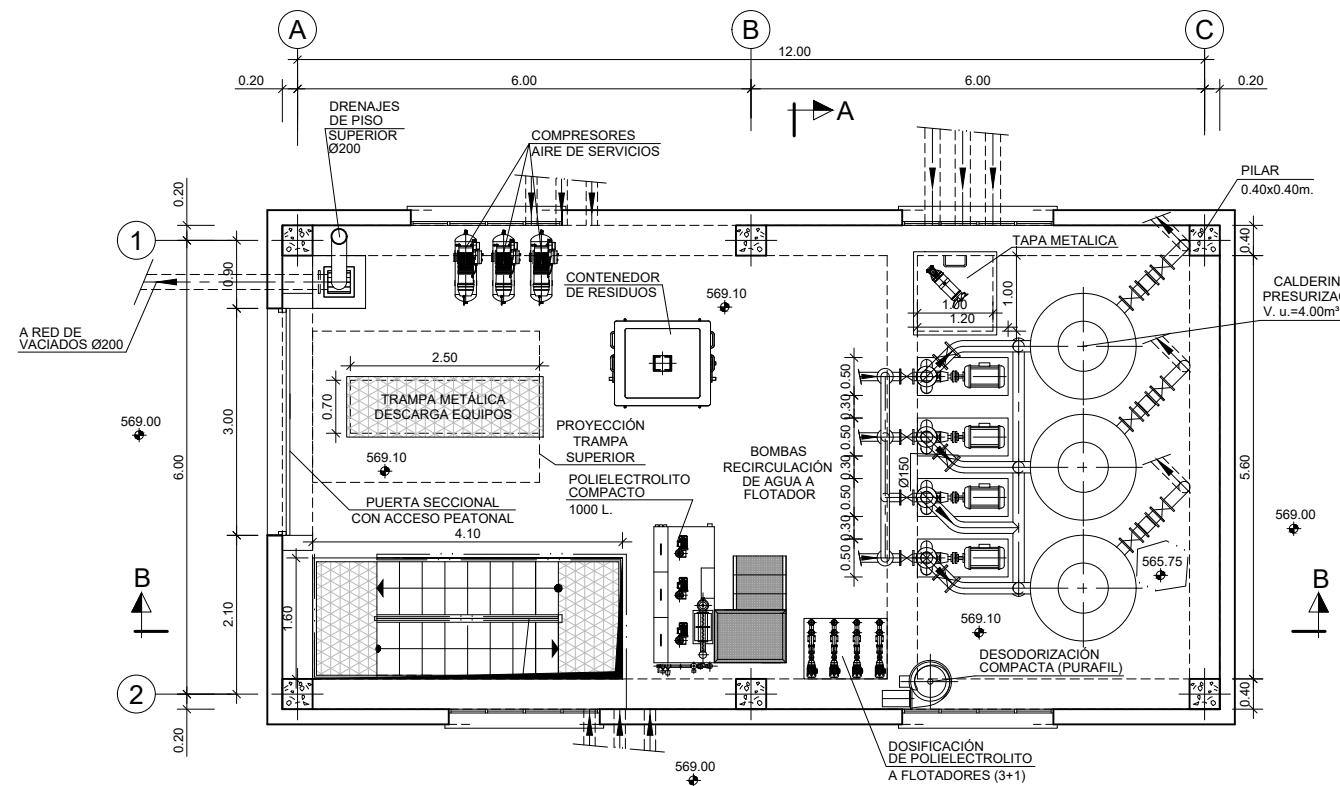



COTAS EN METROS

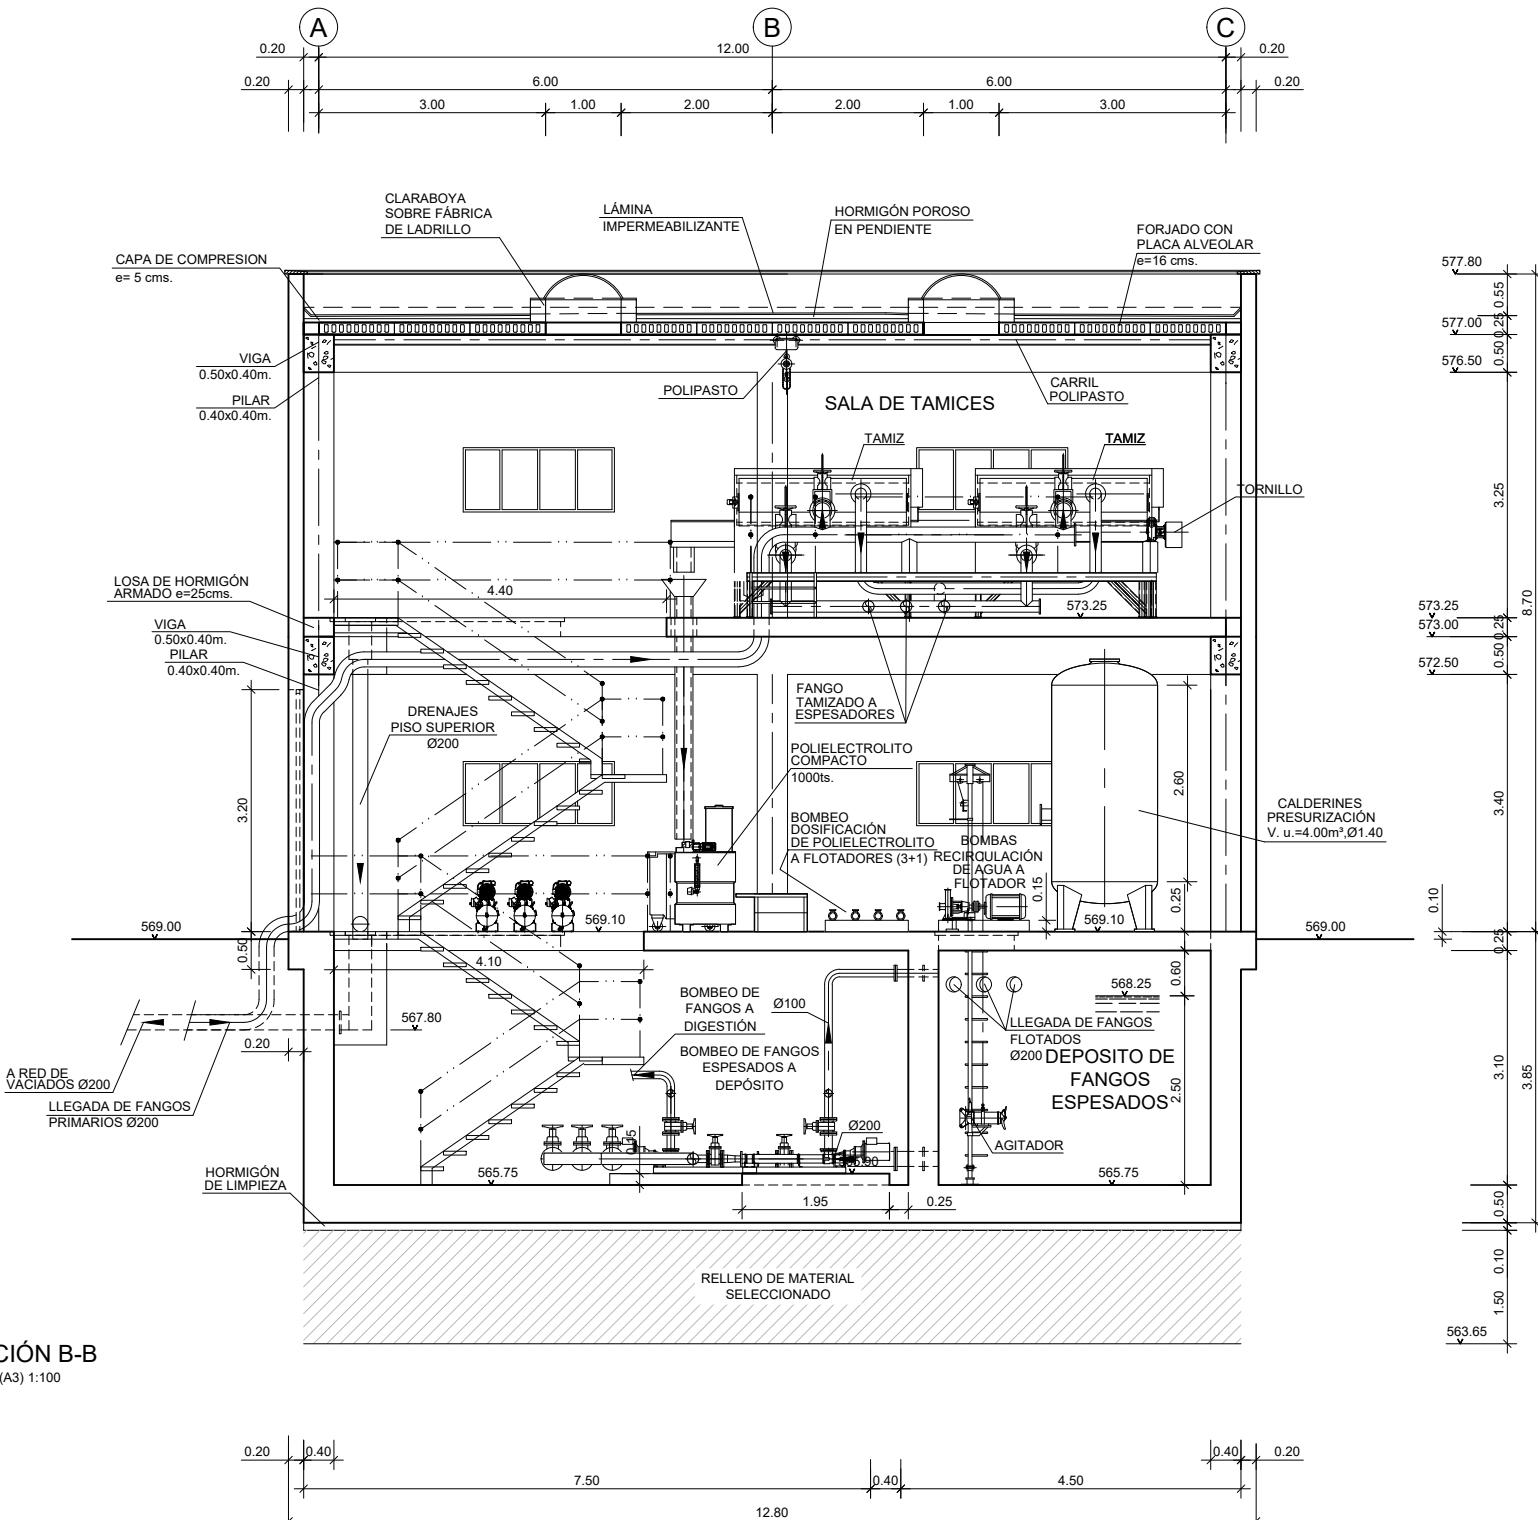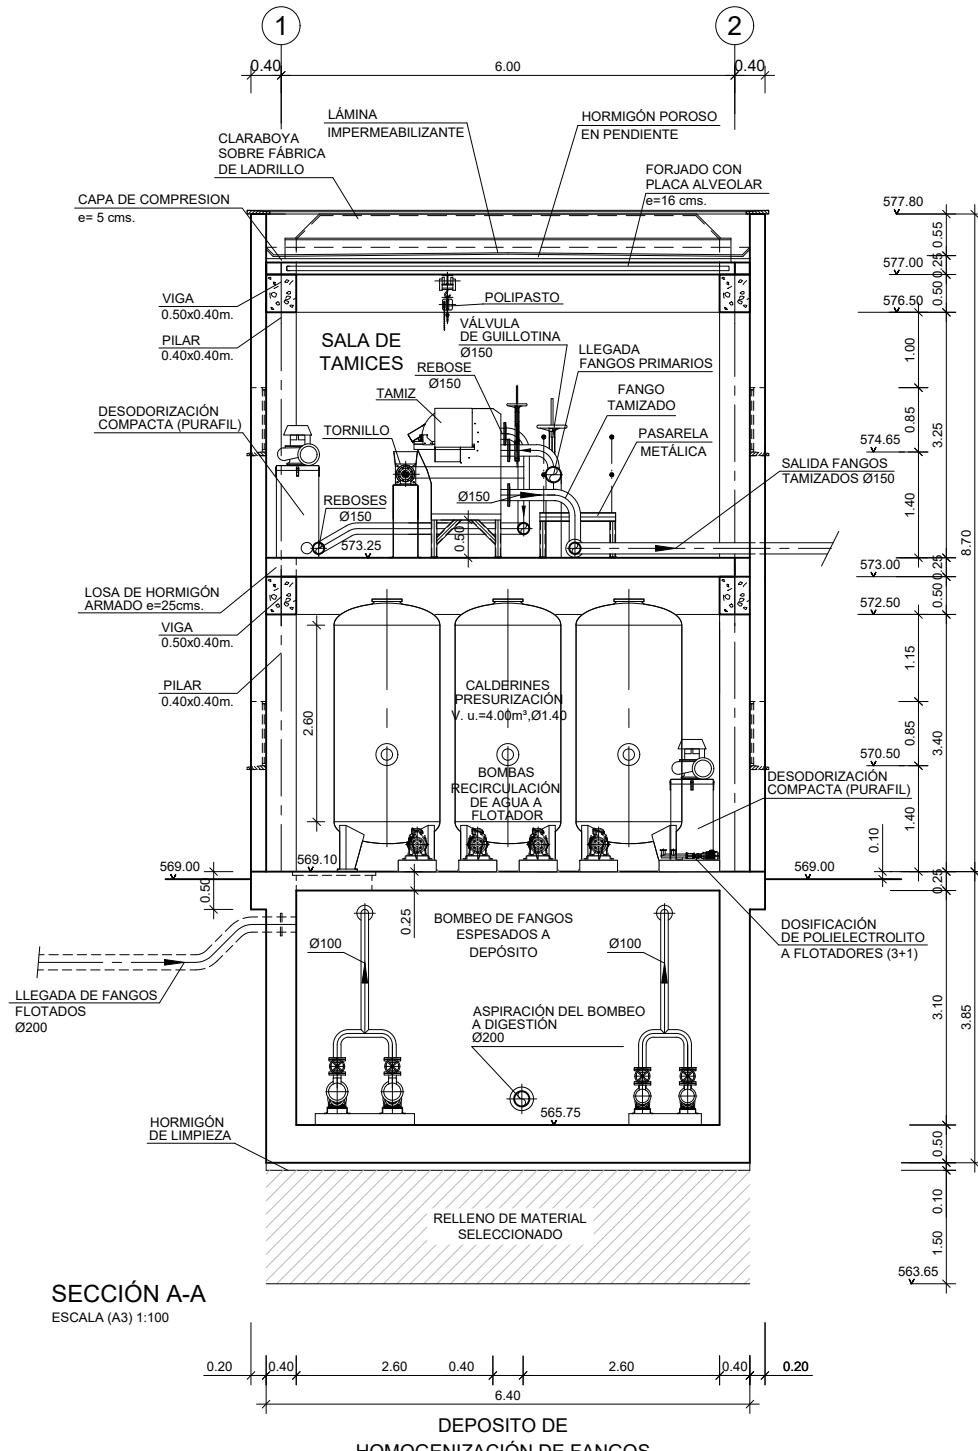

COTAS EN METROS






LEYENDA EQUIPOS	
1.	VÁLVULA DE ALIVIO DE PRESIÓN
2.	BOCA DE HOMBRE SUPERIOR
3.	MIRILLA DE INSPECCIÓN
4.	SISTEMA DE AGITACIÓN SCABA
5.	BOCA DE HOMBRE INFERIOR
6.	VÁLVULA TELESCÓPICA
7.	TOMAS DE MUESTRAS

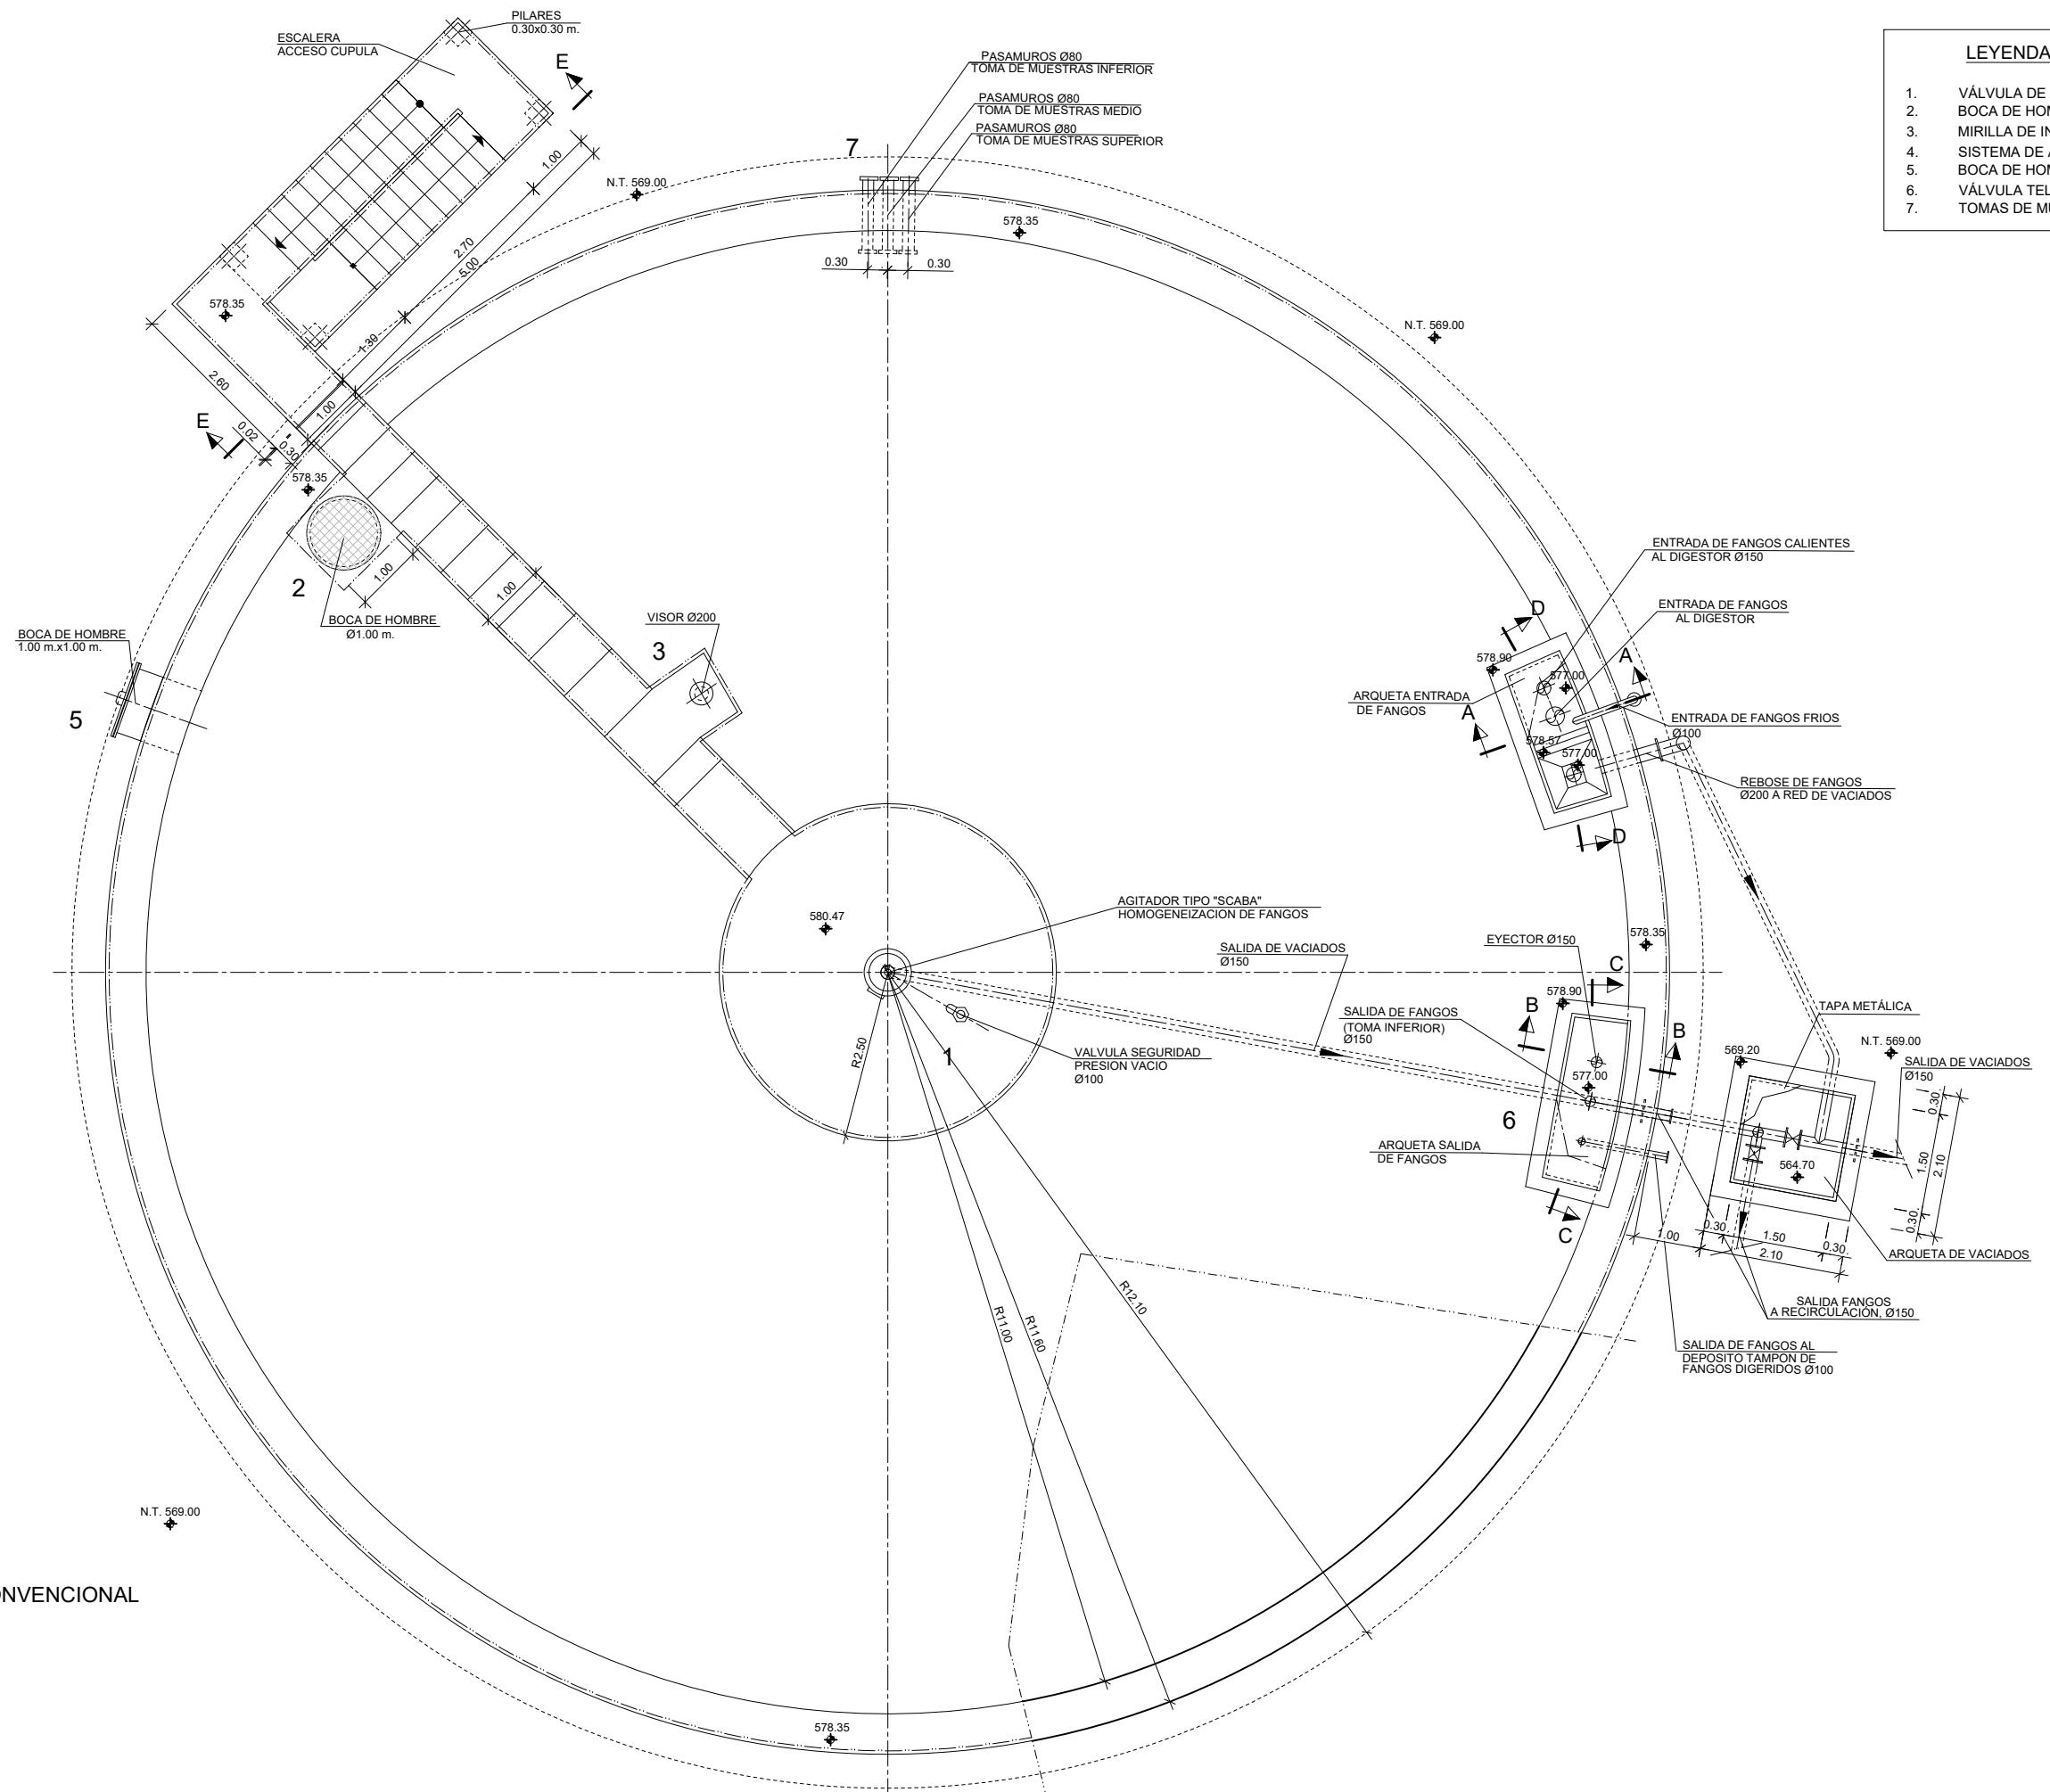

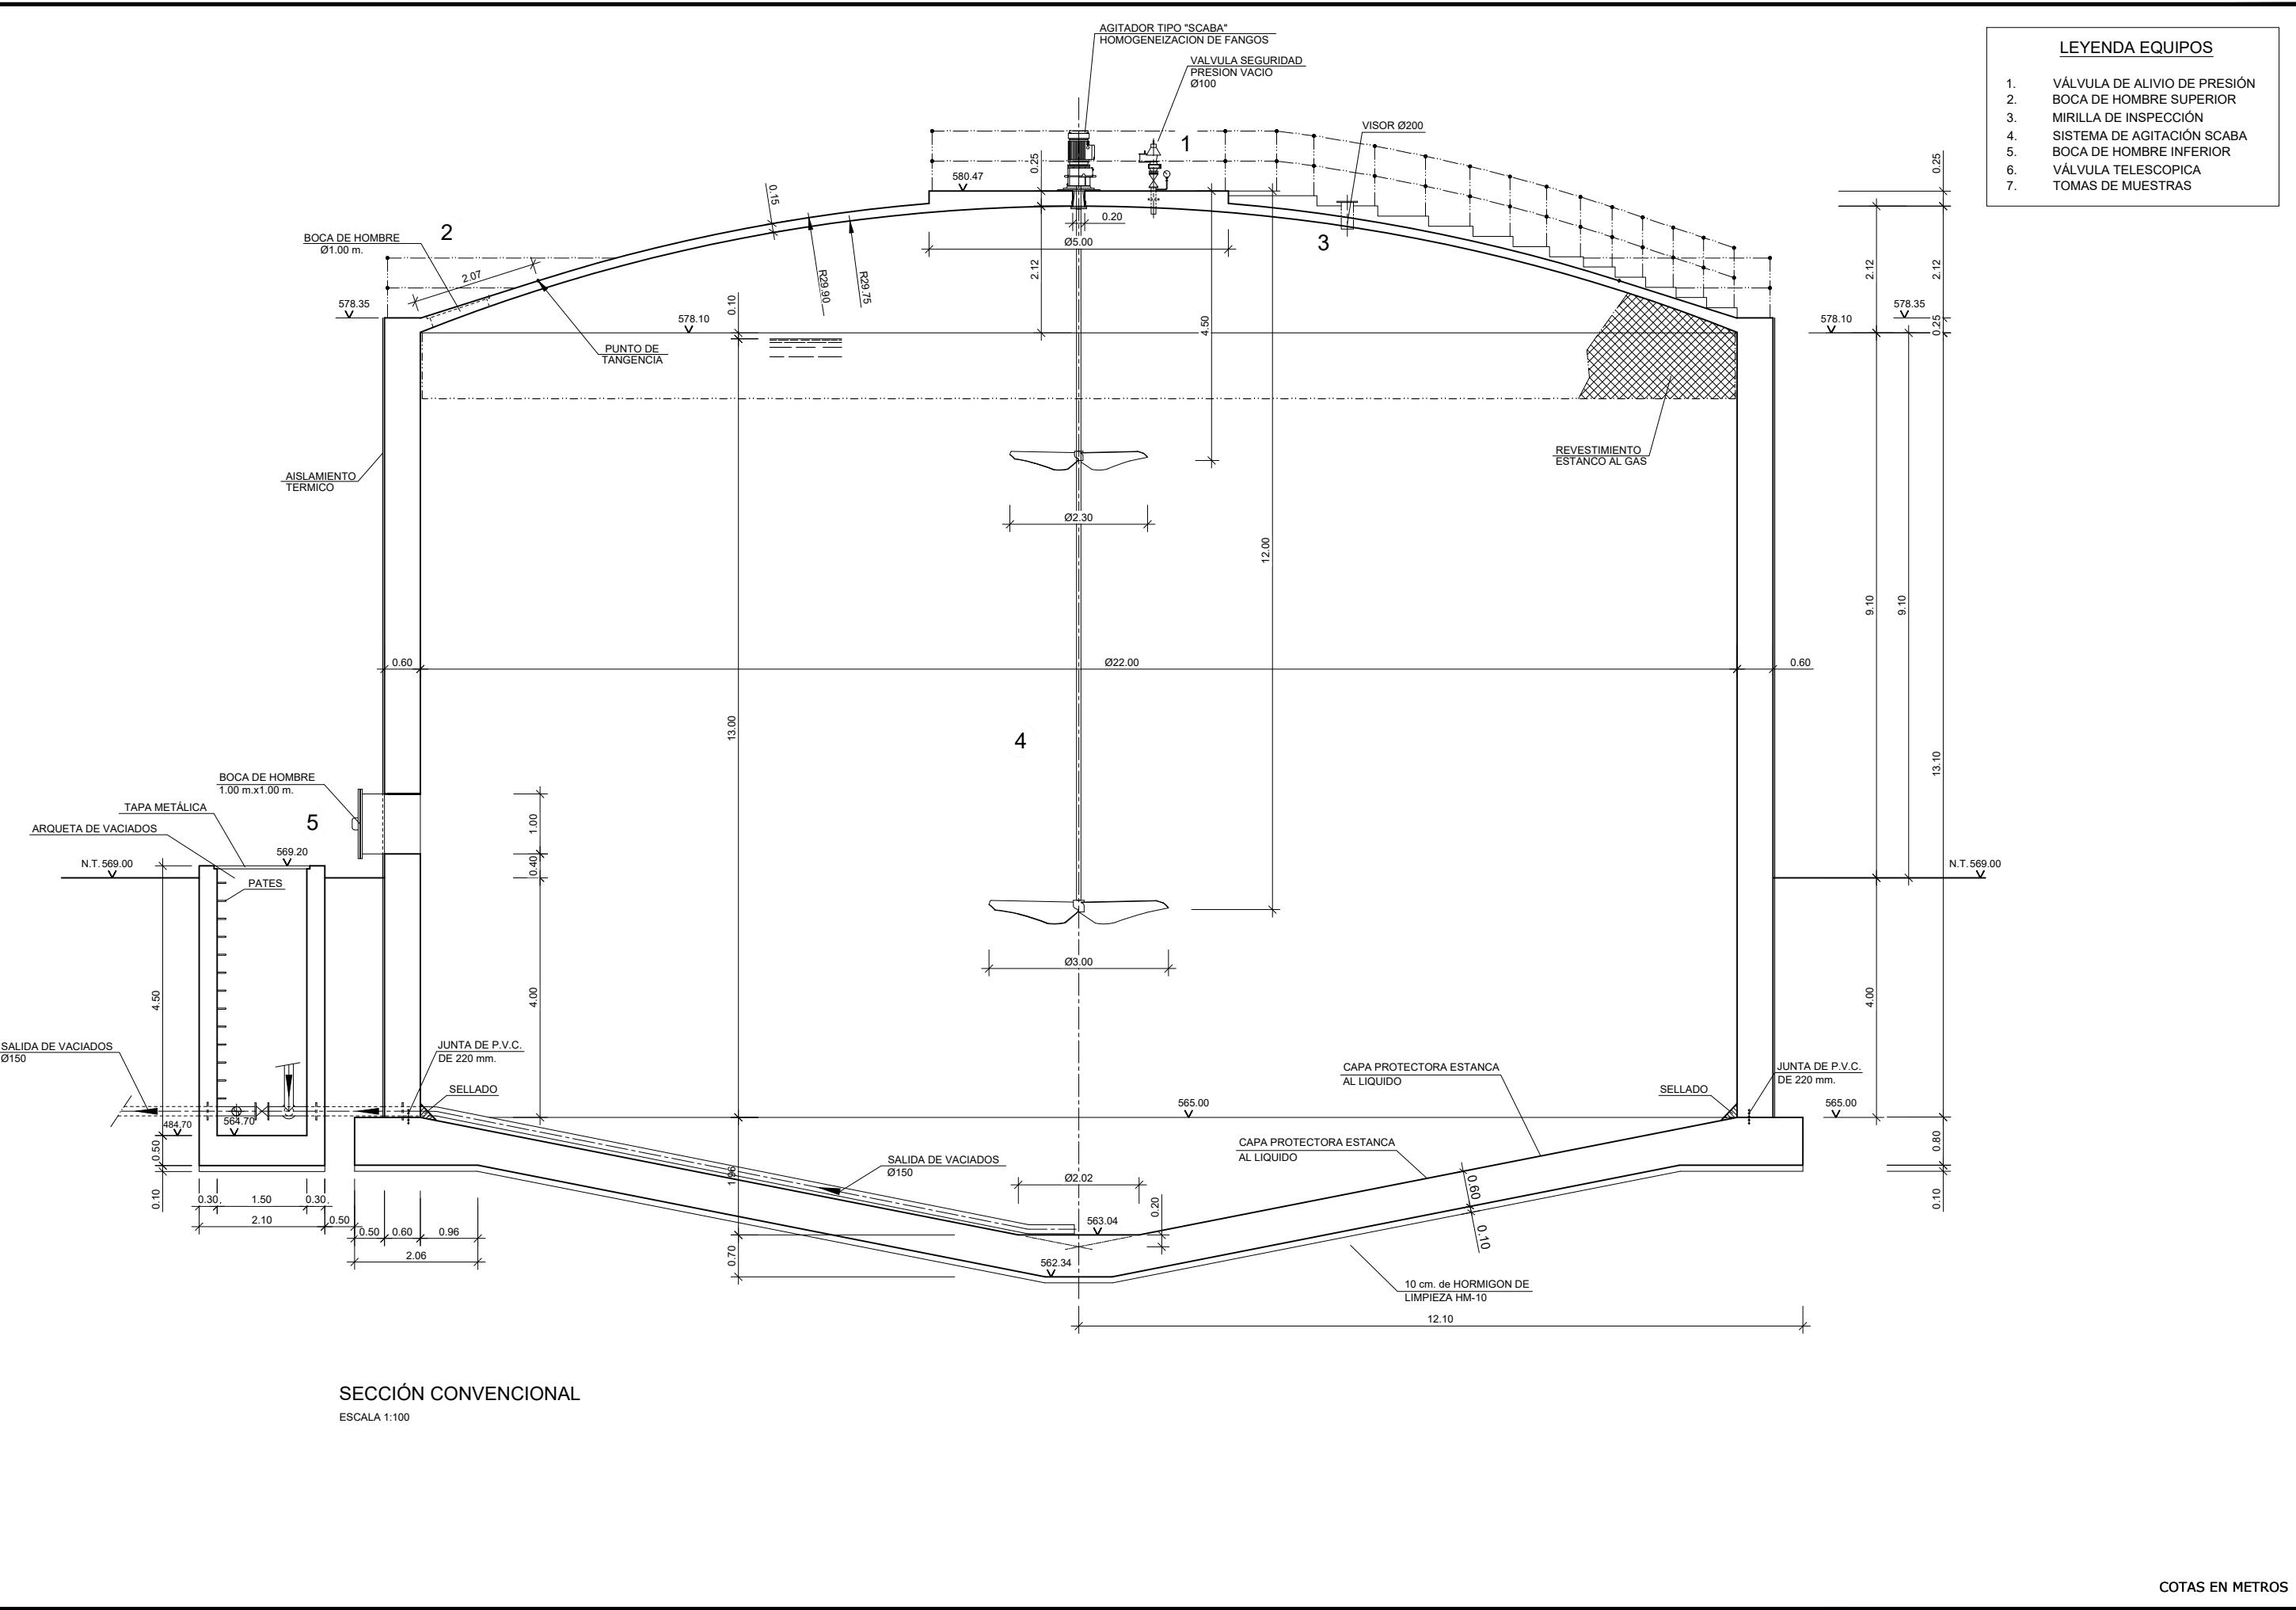



LEYENDA EQUIPOS

1. VÁLVULA DE ALIVIO DE PRESIÓN
2. BOCA DE HOMBRE SUPERIOR
3. MIRILLA DE INSPECCIÓN
4. SISTEMA DE AGITACIÓN SCABA
5. BOCA DE HOMBRE INFERIOR
6. VÁLVULA TELESCÓPICA
7. TOMAS DE MUESTRAS

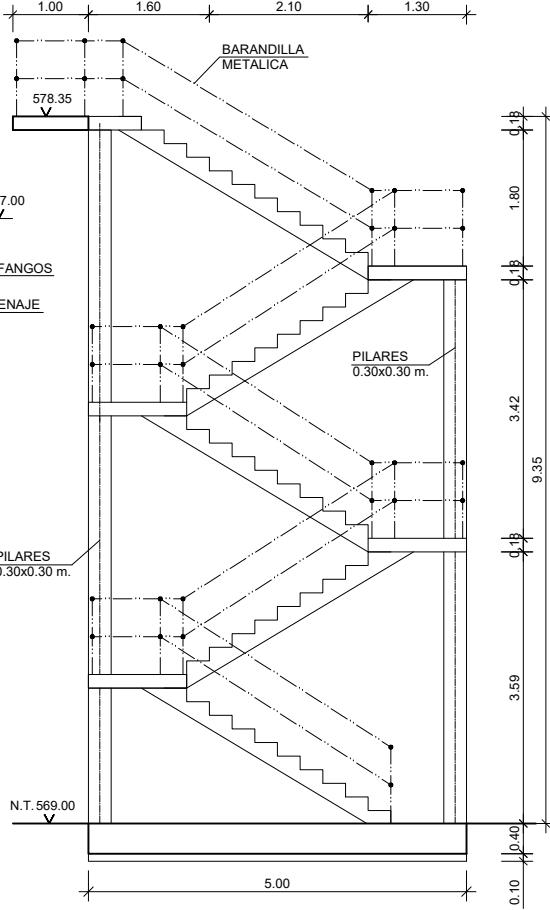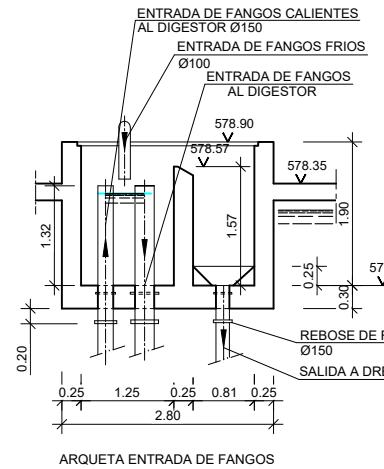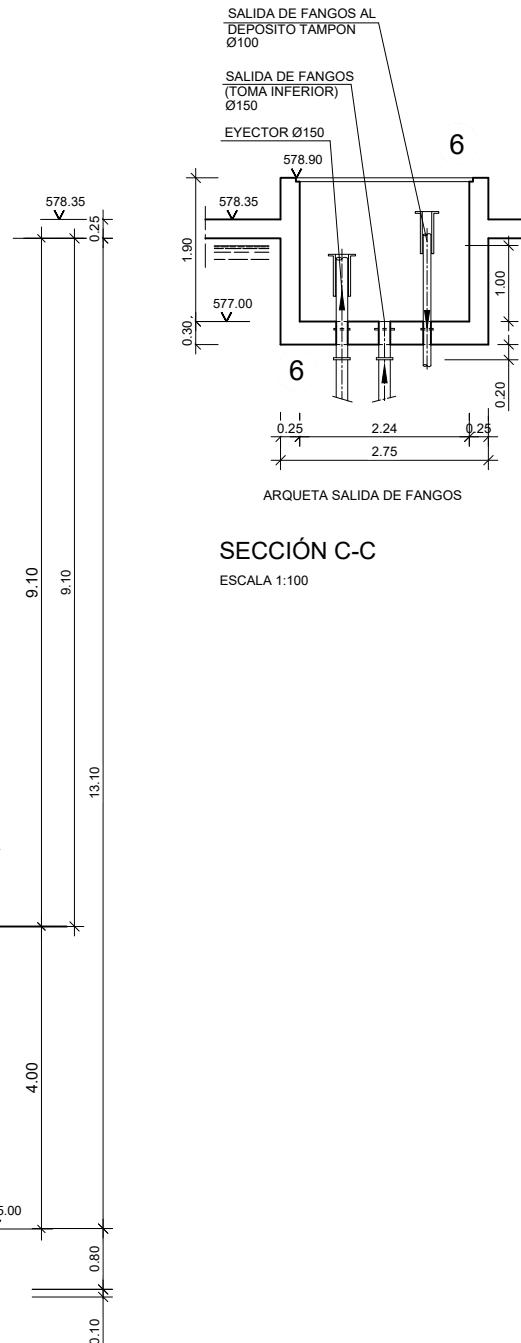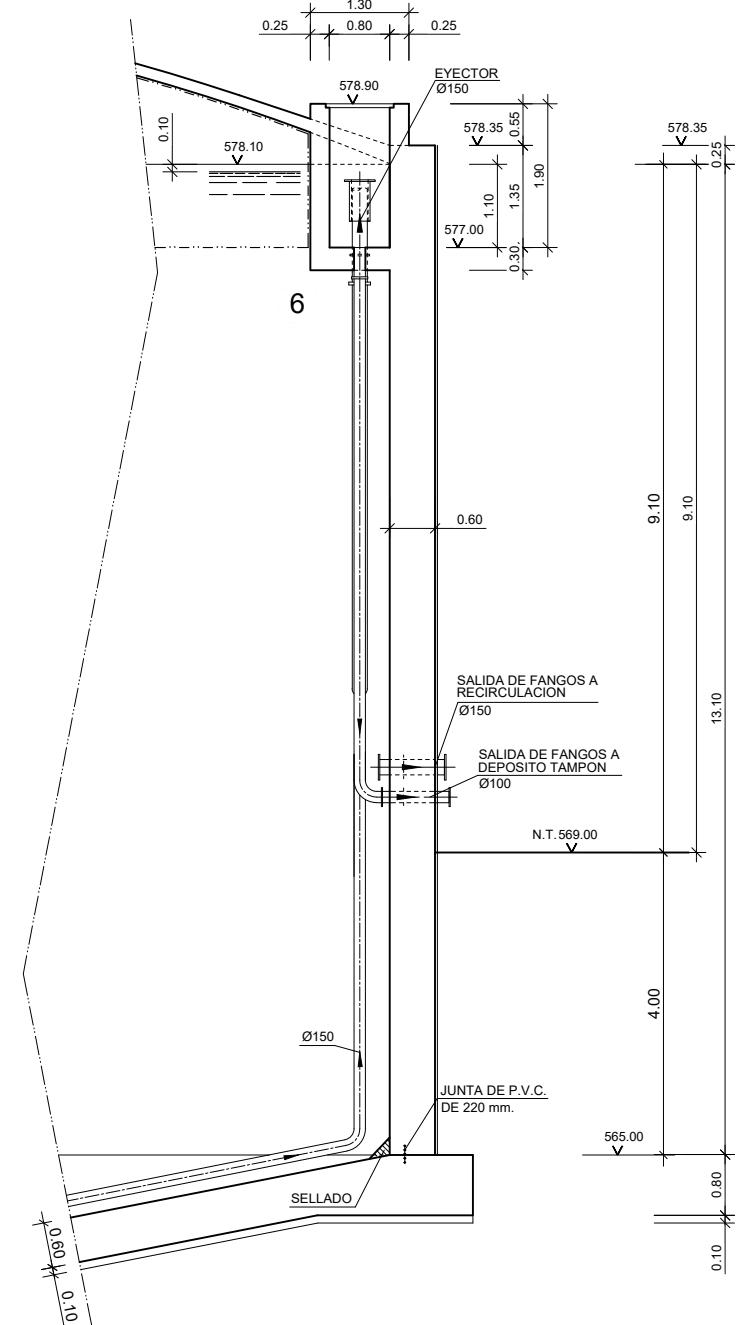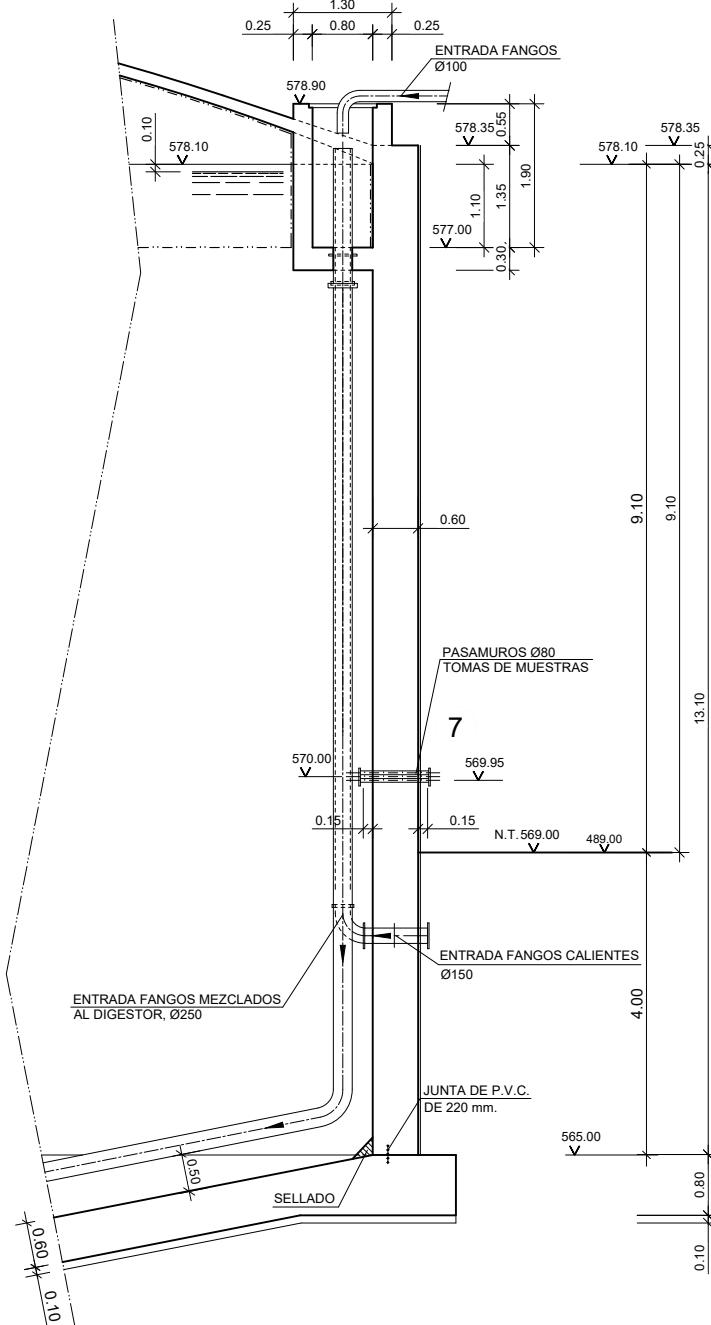


COTAS EN METROS

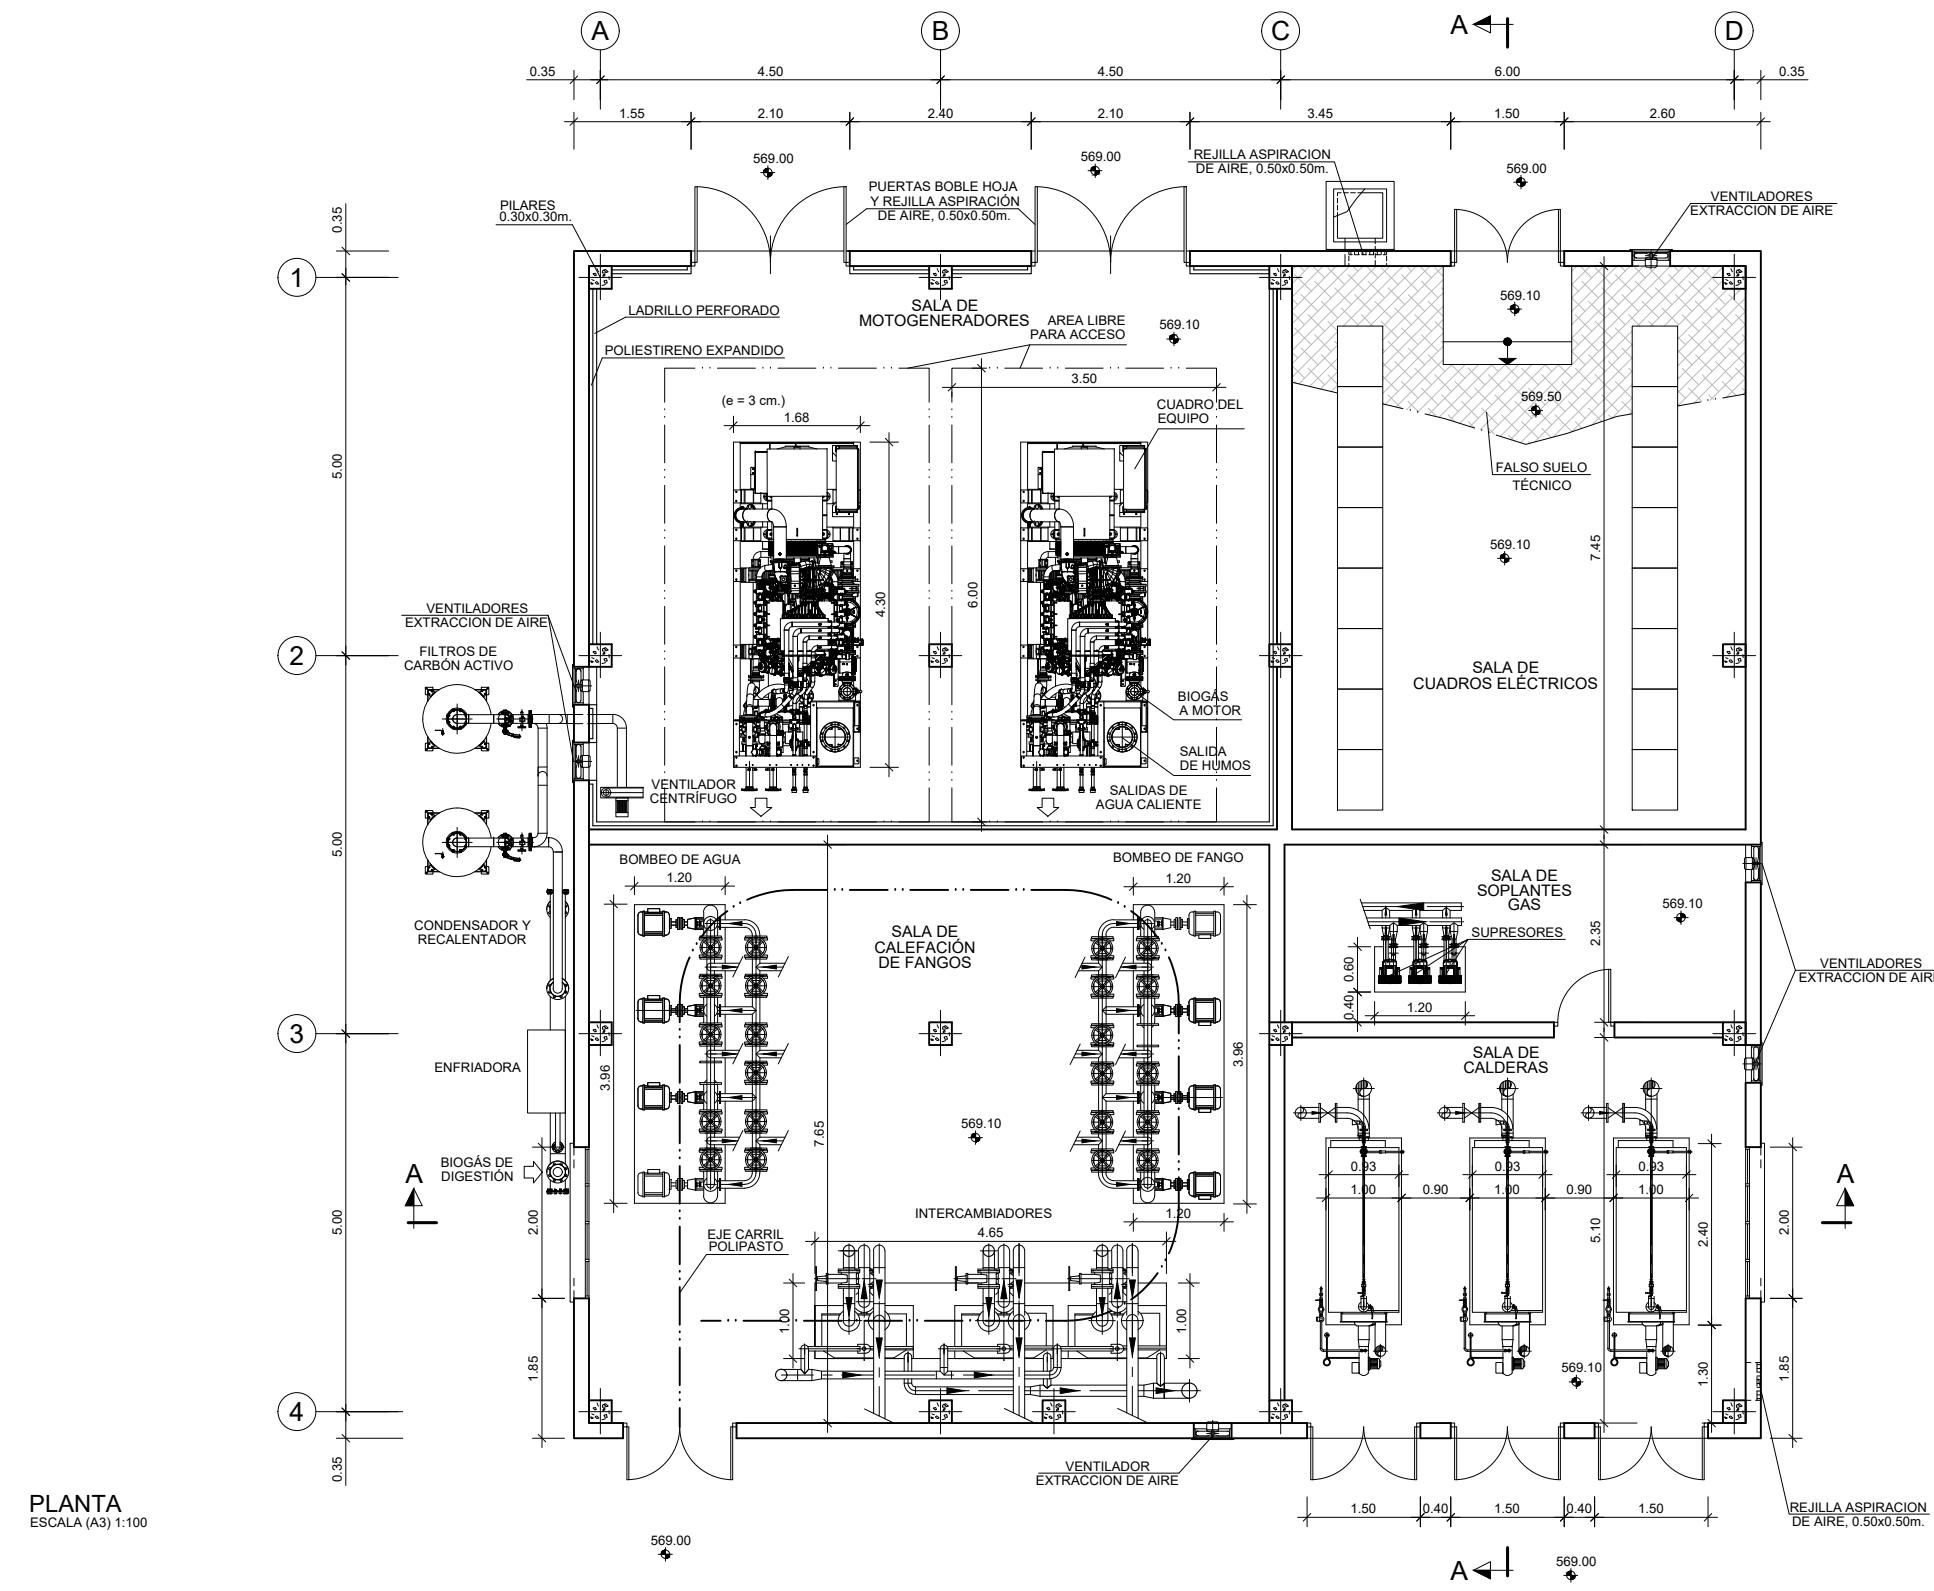


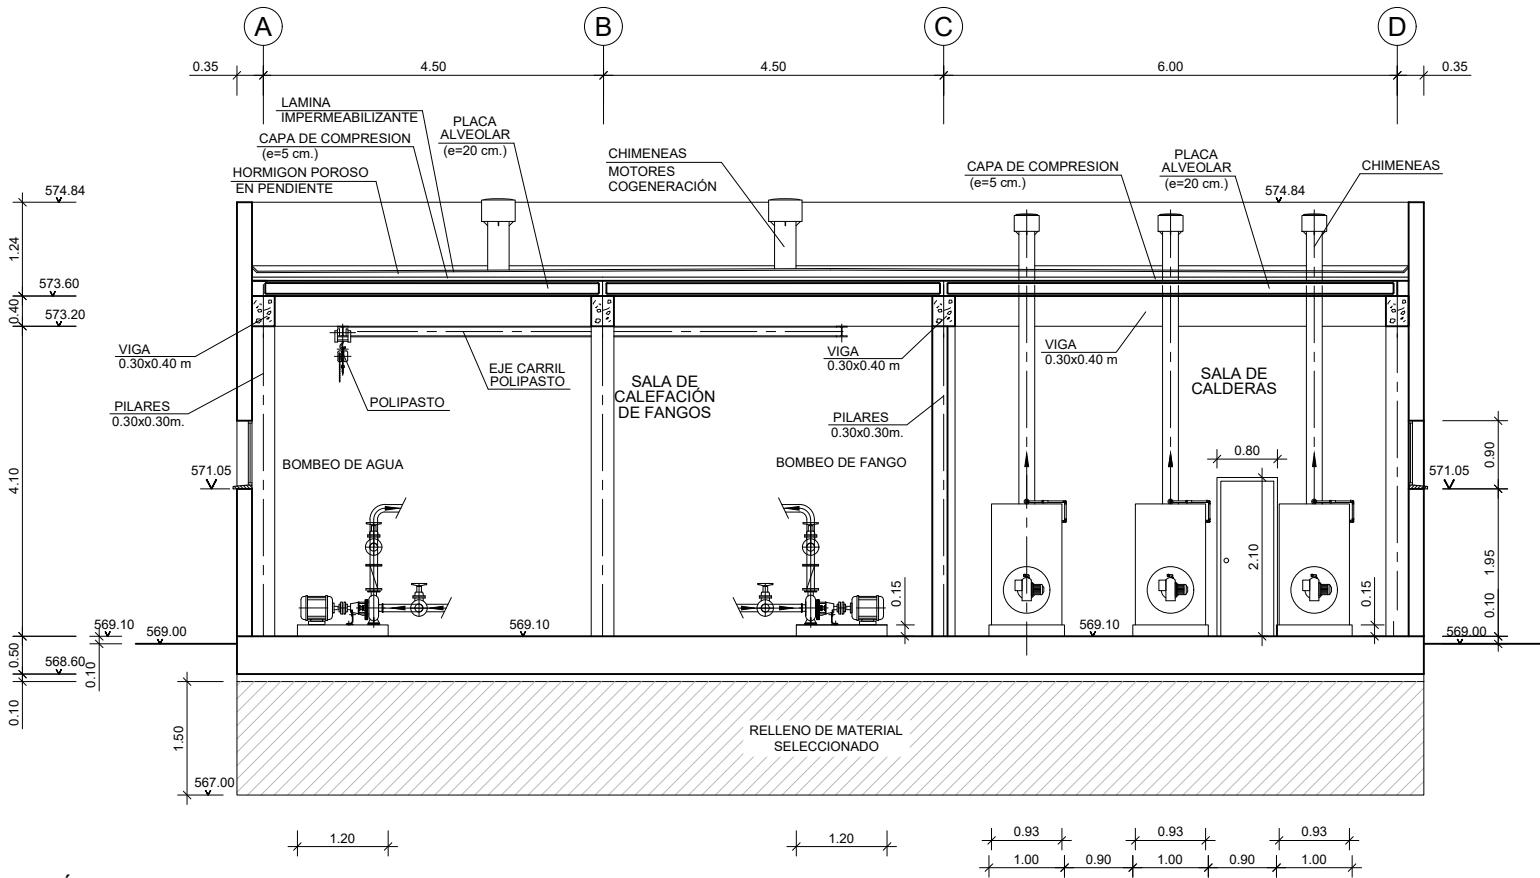

COTAS EN METROS

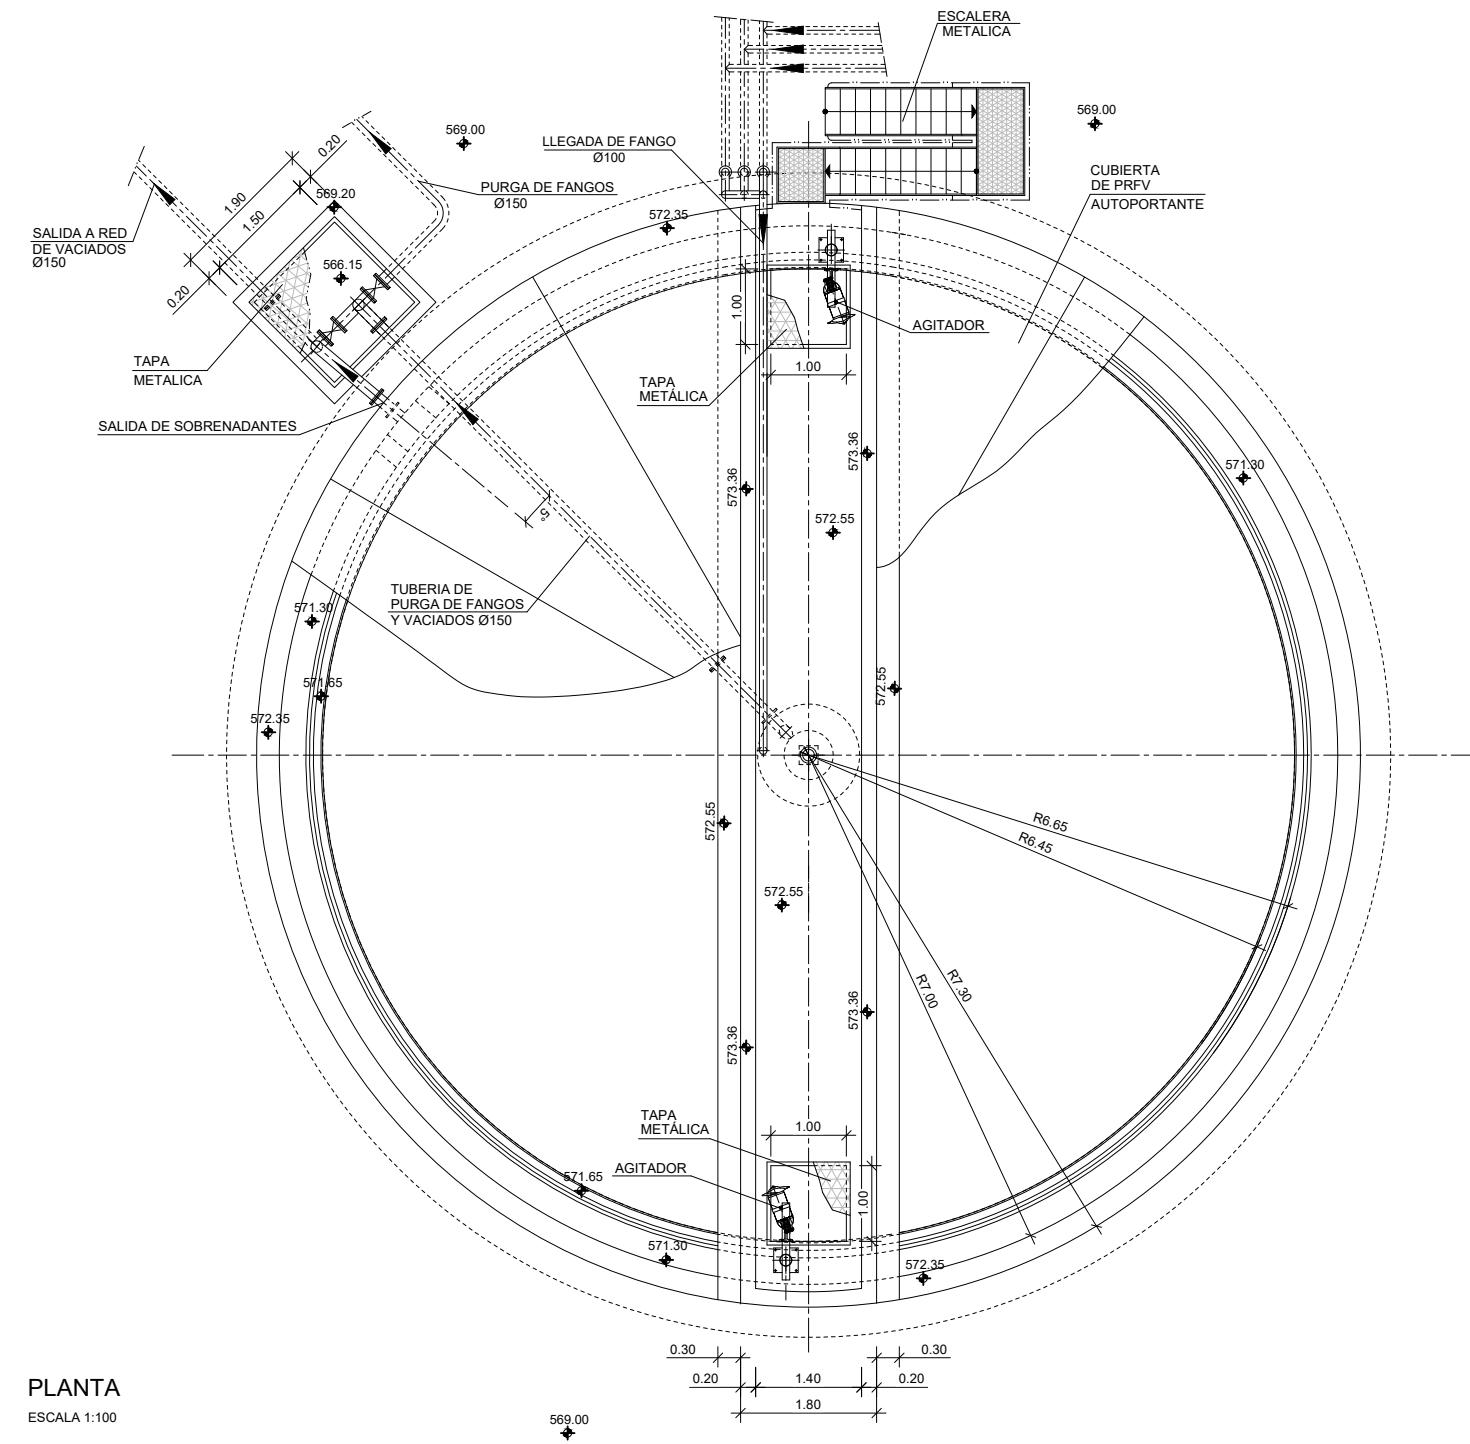


COTAS EN METROS

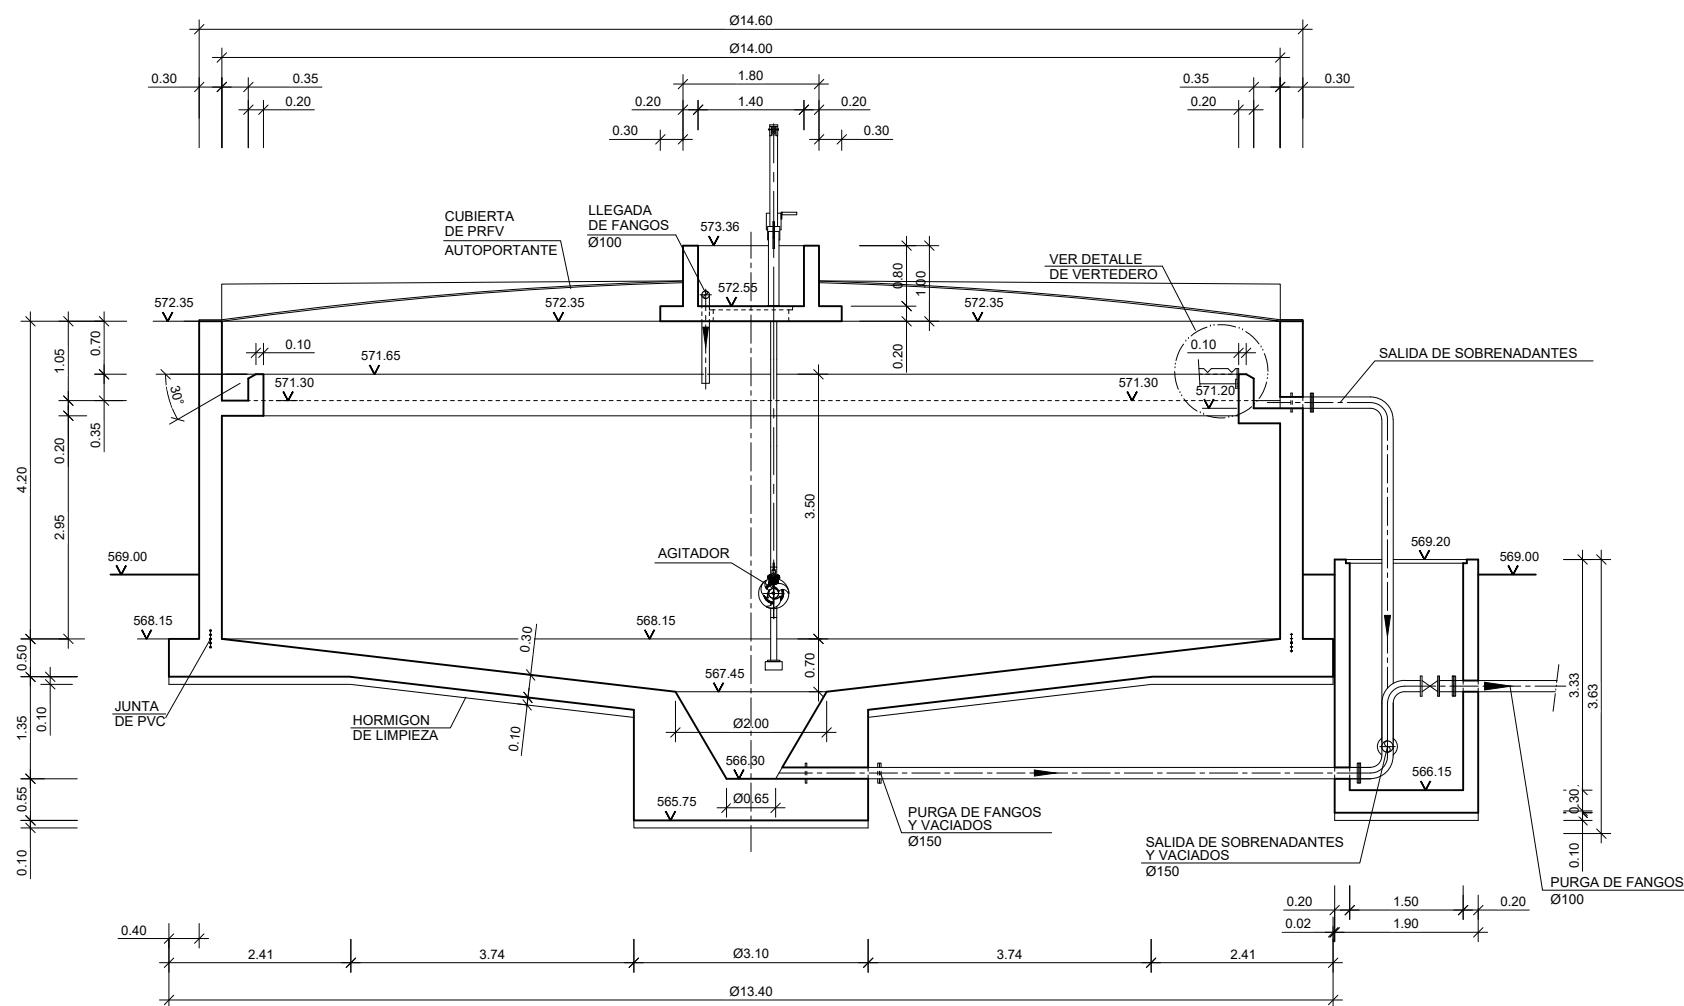

SECCIÓN CONVENCIONAL

ESCALA 1:100


DETALLE DE VERTEDERO

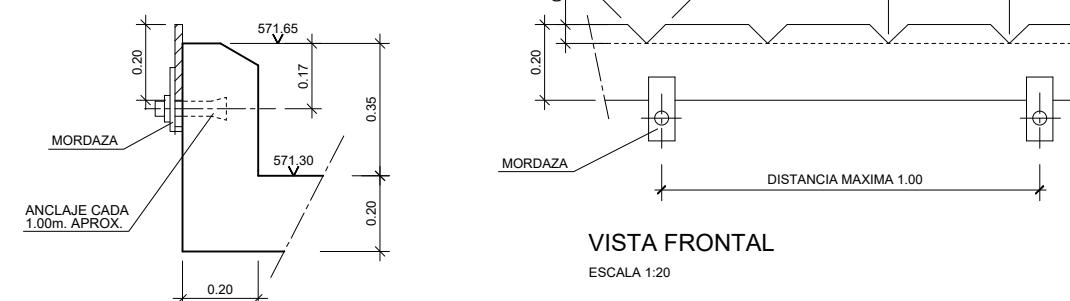

VISTA LATERAL


ESCALA 1:20


COTAS EN METROS

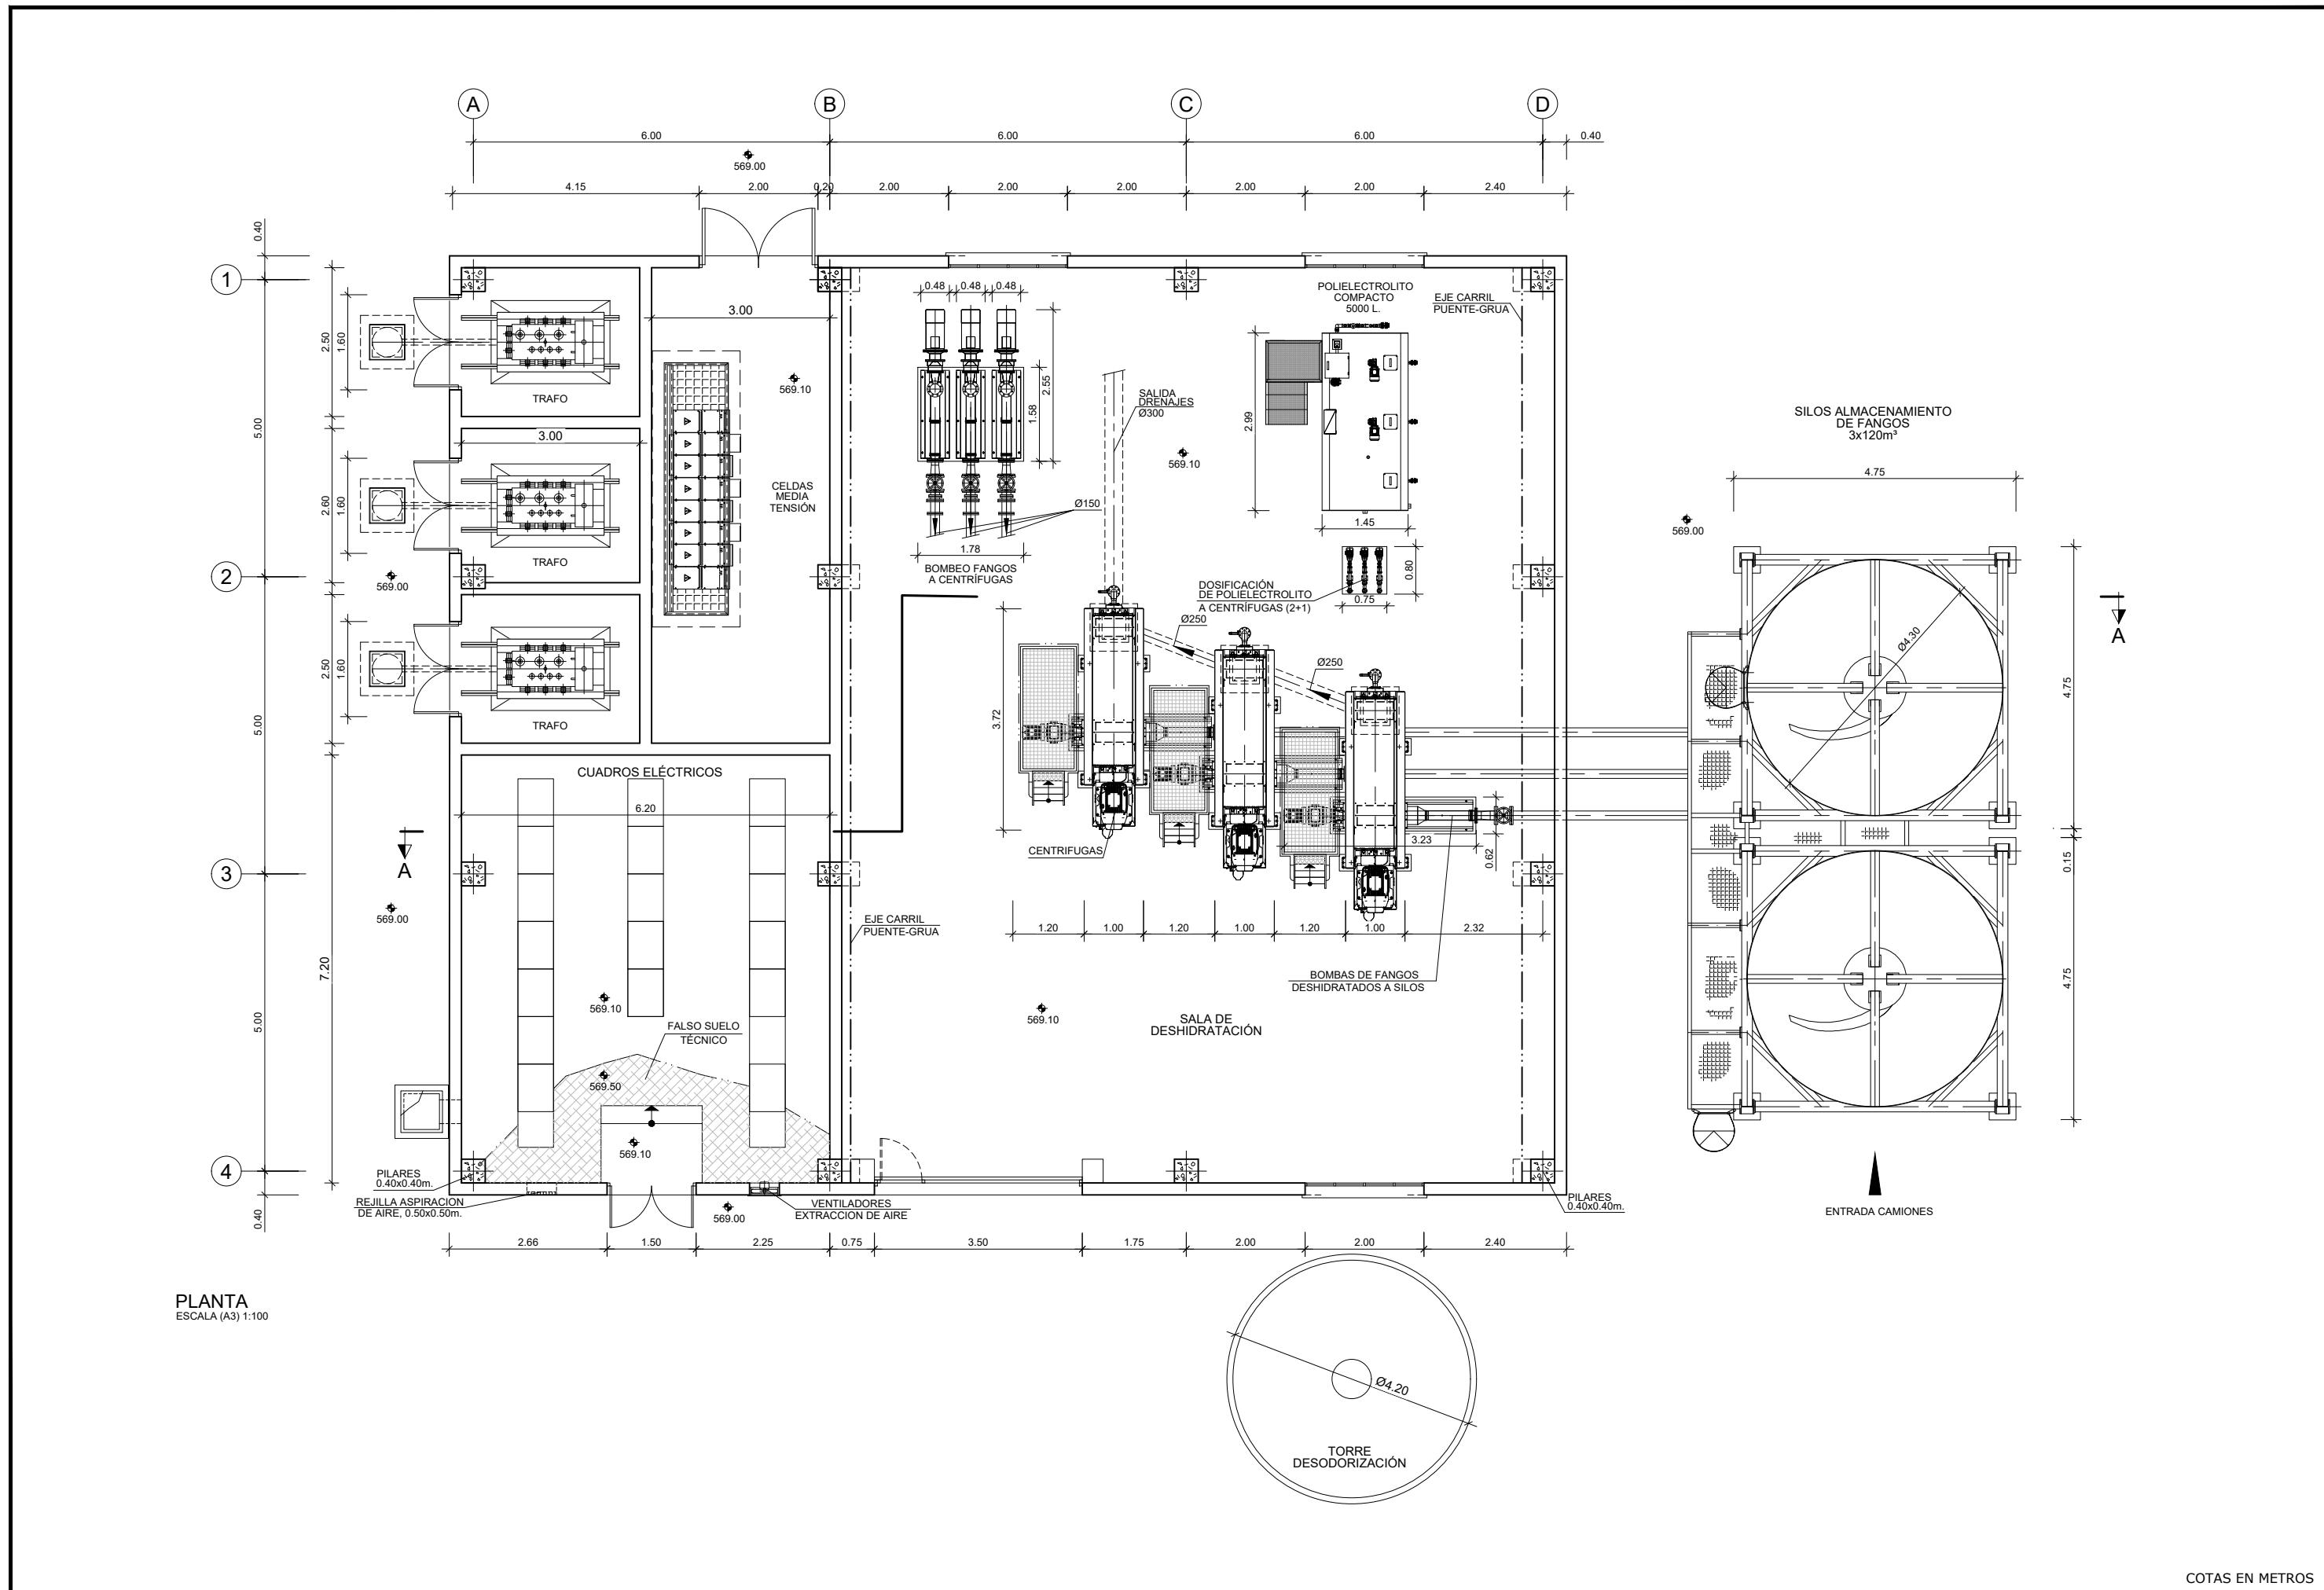

medio ambiente y movilidad MADRID	INGENIERÍA AUTORA DEL ANTEPROYECTO: <i>getinra-euroestudios</i> CARLOS VÁZQUEZ RODRÍGUEZ DE ALBA ICCP	INGENIERA DIRECTORA DEL ANTEPROYECTO: <i>H. Cobos</i> Fdo. ELENA DE LA PAZ COBOS	TÍTULO DEL ANTEPROYECTO: ANTEPROYECTO DE ADECUACIÓN Y MEJORA DE LA ESTACIÓN REGENERADORA DE AGUAS RESIDUALES DE REJAS	ESCALA ORIGINAL A-3: 1/100	FECHA: JULIO 2020	DESIGNACIÓN DEL PLANO: EDIFICIO DE DESHIDRATACIÓN PLANTA OBRA CIVIL Y EQUIPOS MECÁNICOS	Nº PLANO: 19.1
					ANTEPROYECTO:	Nº HOJA: 1DE 1	


SILOS ALMACENAMIENTO
DE FANGOS
3x120m³

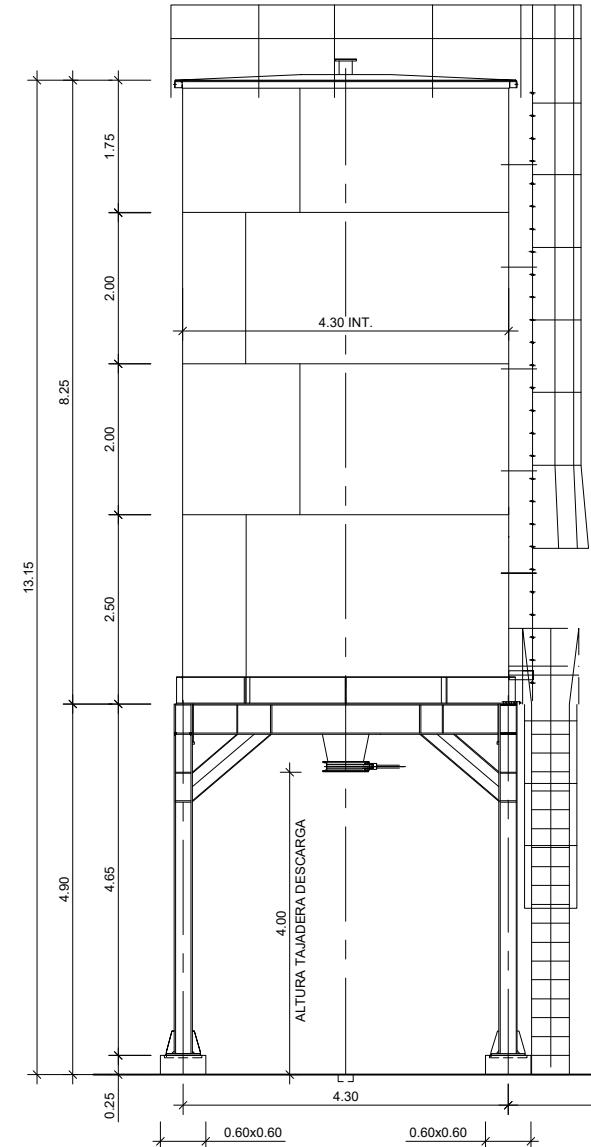

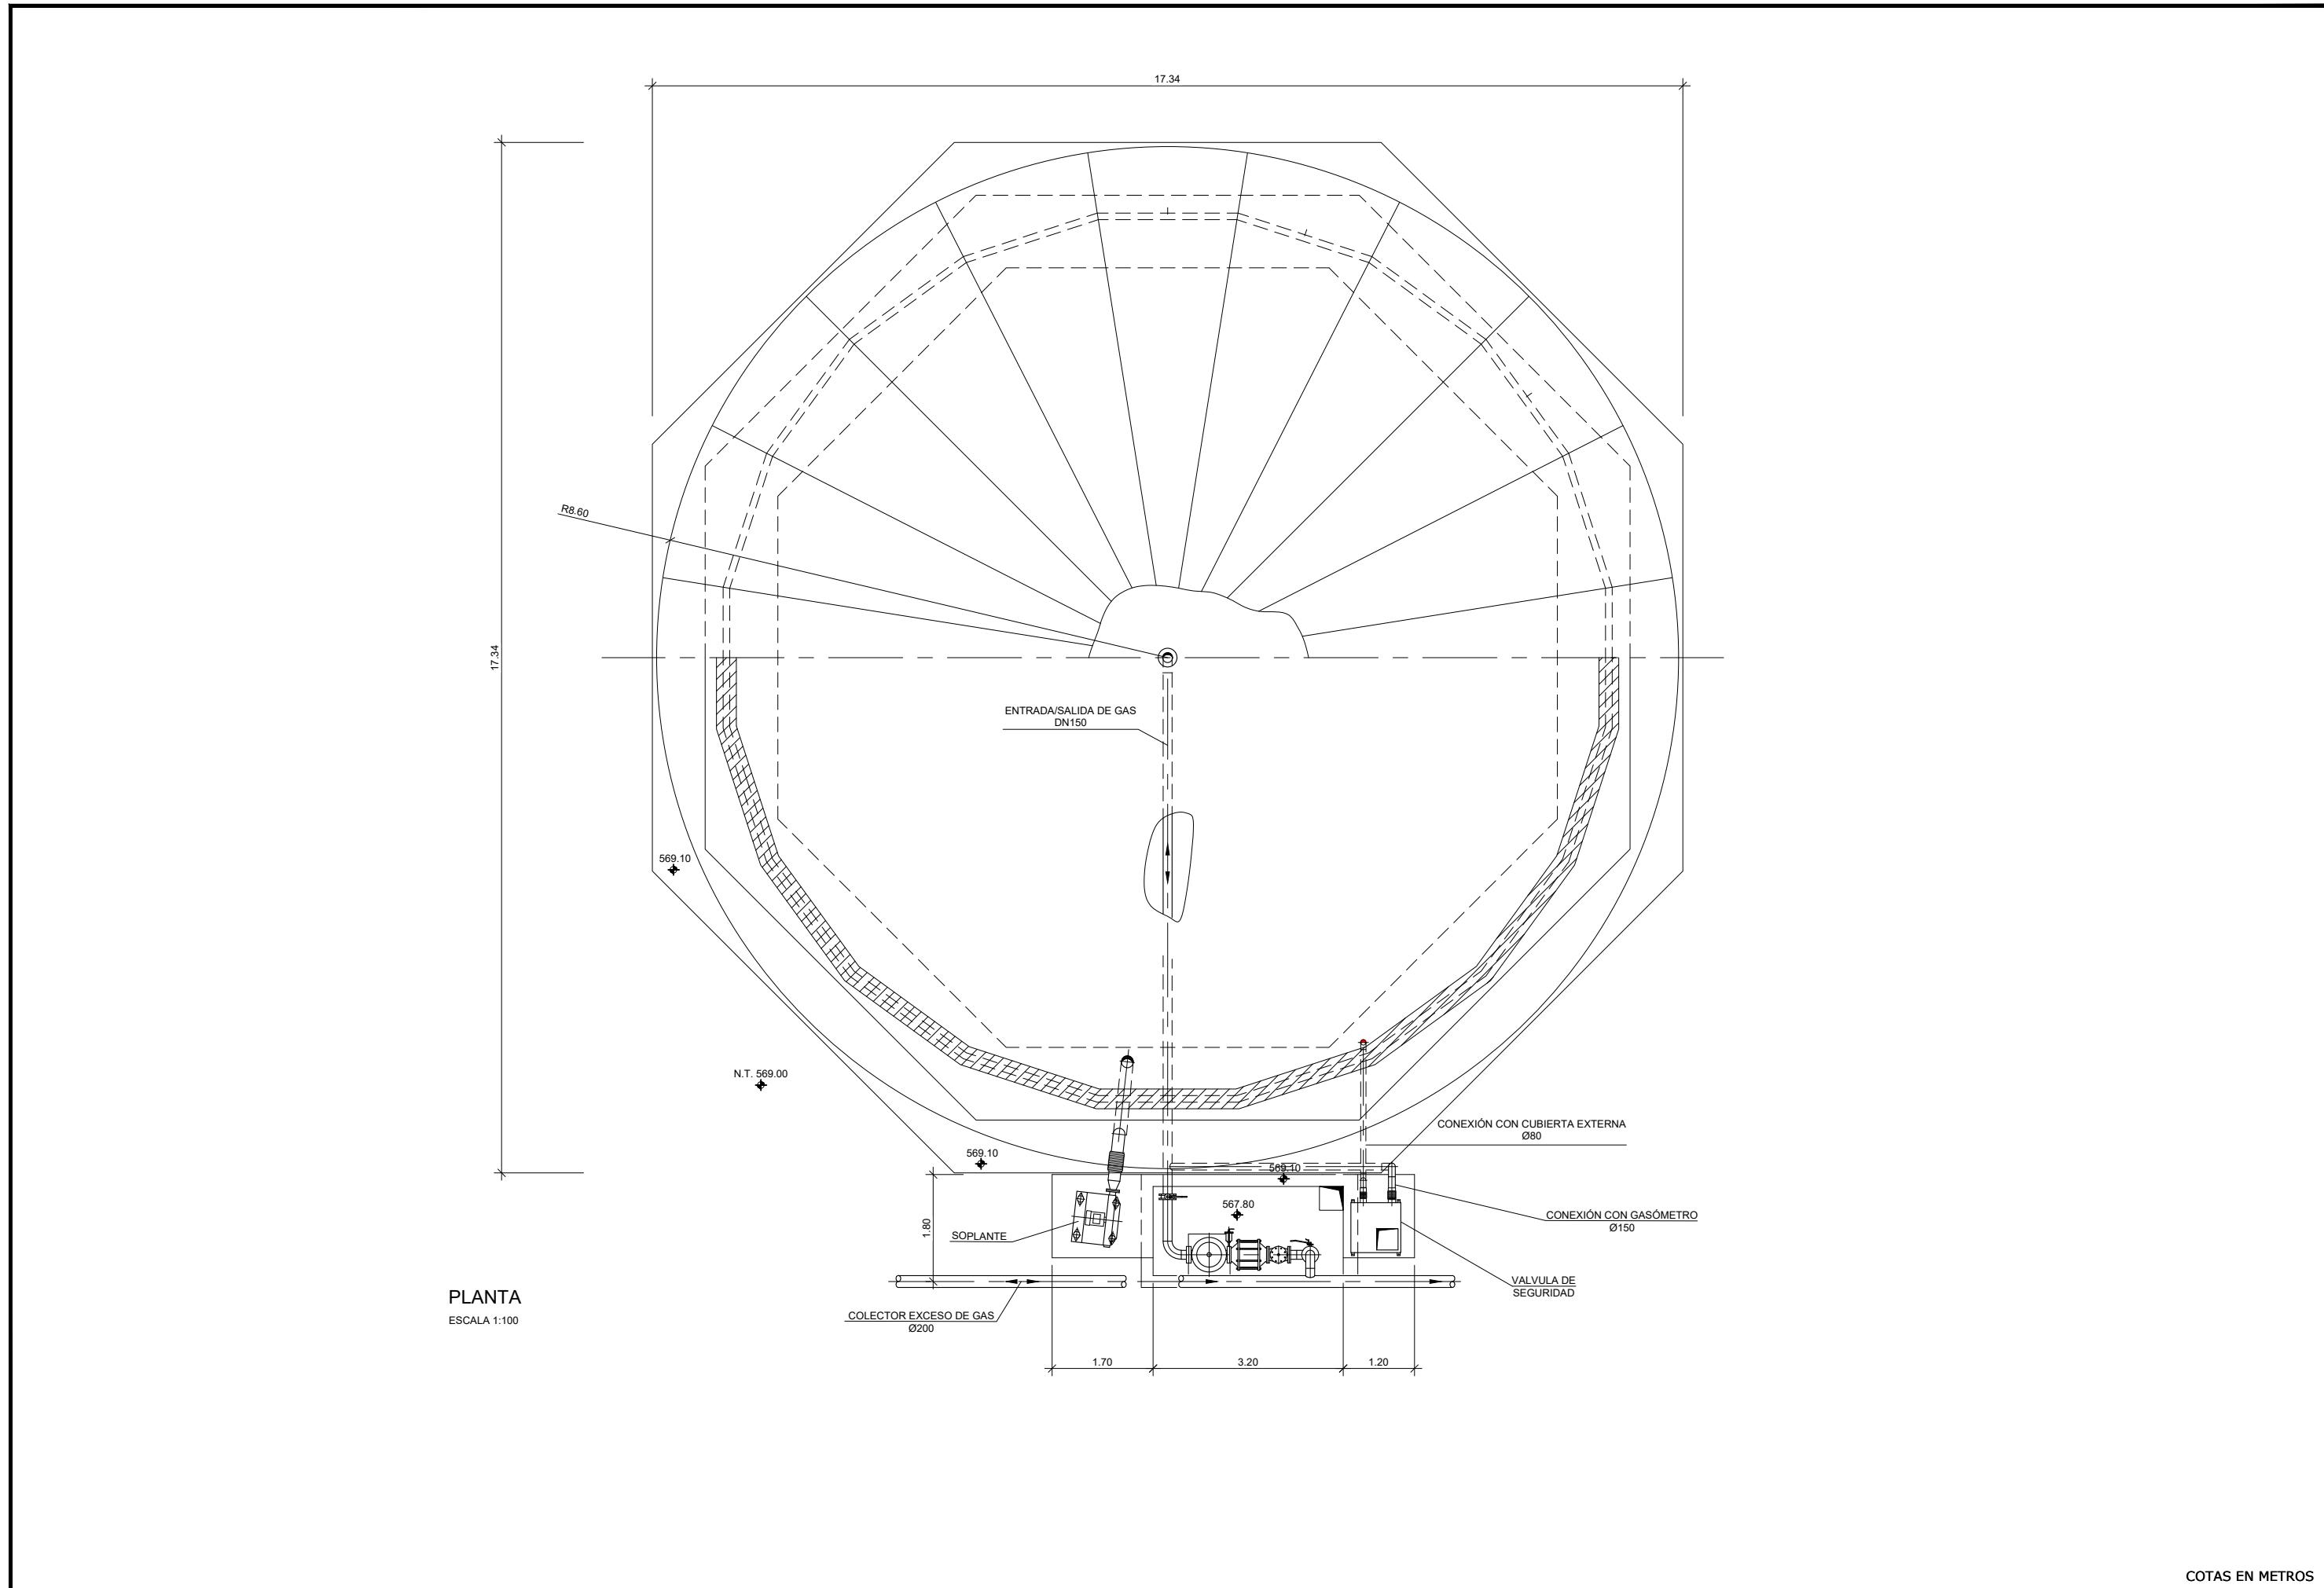

medio ambiente y movilidad MADRID	INGENIERÍA AUTORA DEL ANTEPROYECTO: <i>getinra-euroestudios</i> CARLOS VÁZQUEZ RODRÍGUEZ DE ALBA ICCP	INGENIERA DIRECTORA DEL ANTEPROYECTO: <i>HC</i> Fdo. ELENA DE LA PAZ COBOS	TÍTULO DEL ANTEPROYECTO: ANTEPROYECTO DE ADECUACIÓN Y MEJORA DE LA ESTACIÓN REGENERADORA DE AGUAS RESIDUALES DE REJAS	ESCALA ORIGINAL A-3: 1/100	FECHA: JULIO 2020	DESIGNACIÓN DEL PLANO: GASÓMETRO PLANTA OBRA CIVIL Y EQUIPOS MECÁNICOS	Nº PLANO: 20.1
					ANTEPROYECTO:		Nº HOJA: 1DE 1

- SYSTEM**
1. MEMBRANA EXTERIOR
 2. CÁMARA REGULACIÓN DE PRESIÓN
 3. MEMBRANA INTERIOR
 4. CÁMARA DE GAS
 5. VALVULA DE SEGURIDAD
 6. TUBERÍA DE GAS
 7. MEMBRANA INFERIOR
 8. CIMENTACIÓN
 9. SOPORTE SOPLEANTE DE AIRE
 10. VALVULA ALIVIO DE PRESIÓN
 11. MANGUERA DE AIRE
 12. SISTEMA VENTILACIÓN
 13. SENSOR ULTRASÓNICO
 14. ANILLO DE ANCLAJE
 15. ANCLAJE

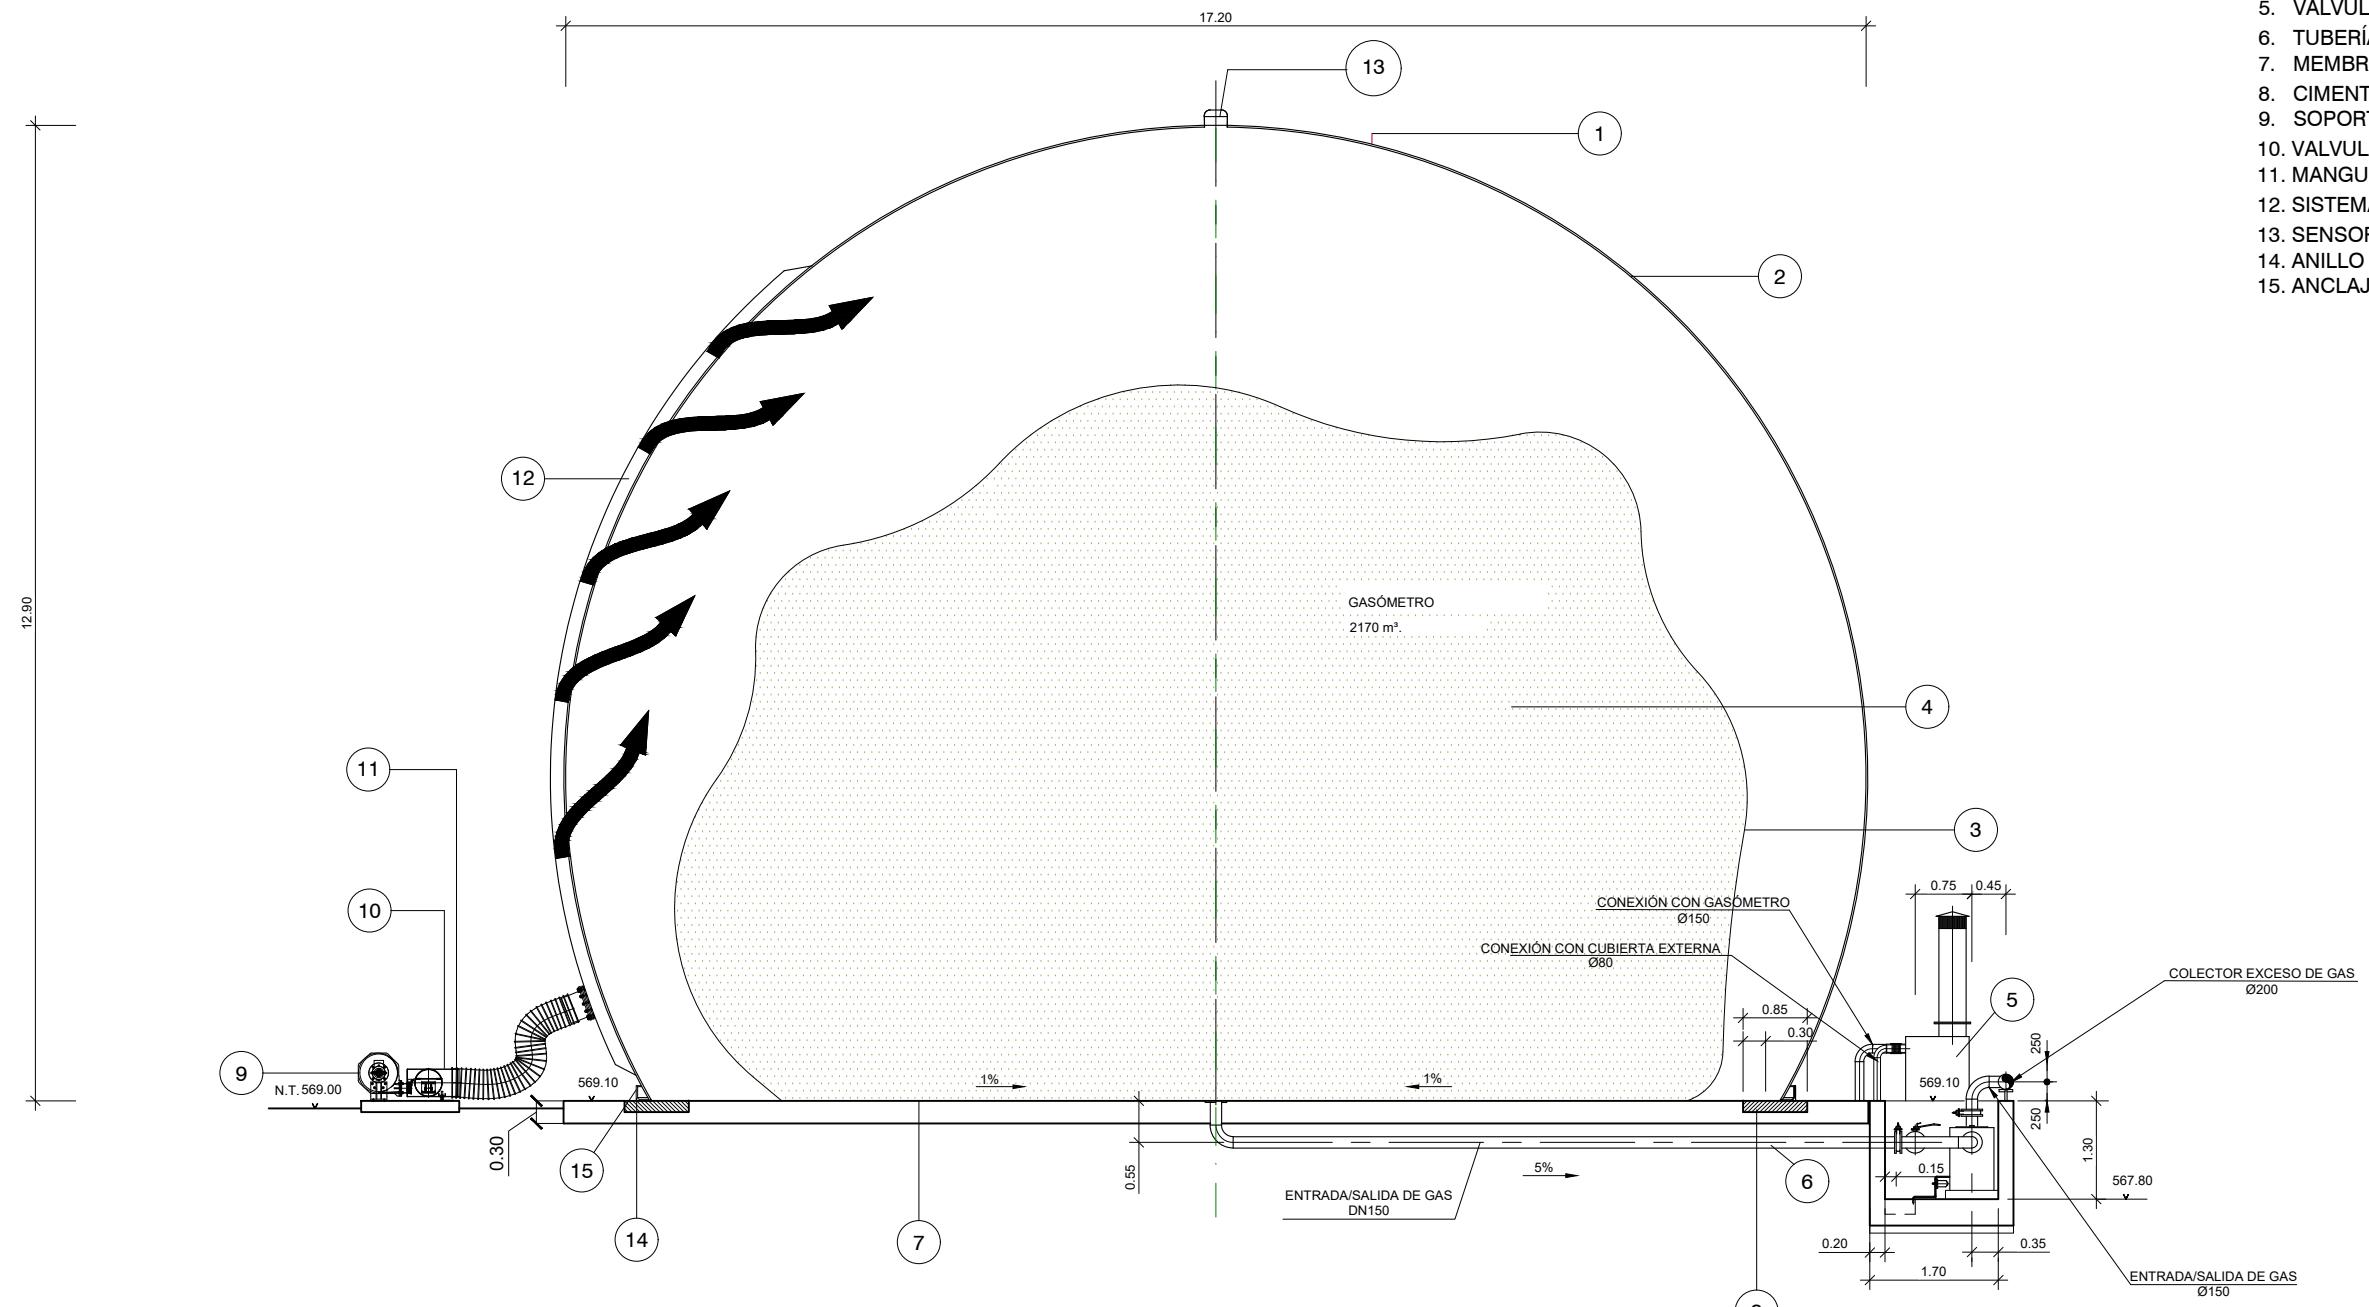


SECCIÓN CONVENCIONAL

ESCALA 1:100


COTAS EN METROS

medio ambiente y movilidad MADRID	INGENIERÍA AUTORA DEL ANTEPROYECTO: <i>getinra-euroestudios</i> CARLOS VÁZQUEZ RODRÍGUEZ DE ALBA ICCP	INGENIERA DIRECTORA DEL ANTEPROYECTO: <i>H. Cobos</i> Fdo. ELENA DE LA PAZ COBOS	TÍTULO DEL ANTEPROYECTO: ANTEPROYECTO DE ADECUACIÓN Y MEJORA DE LA ESTACIÓN REGENERADORA DE AGUAS RESIDUALES DE REJAS	ESCALA ORIGINAL A-3: 1/100	FECHA: JULIO 2020	DESIGNACIÓN DEL PLANO: GASÓMETRO SECCIÓN CONVENCIONAL OBRA CIVIL Y EQUIPOS MECÁNICOS	Nº PLANO: 20.2
					ANTEPROYECTO:		Nº HOJA: 1DE 1

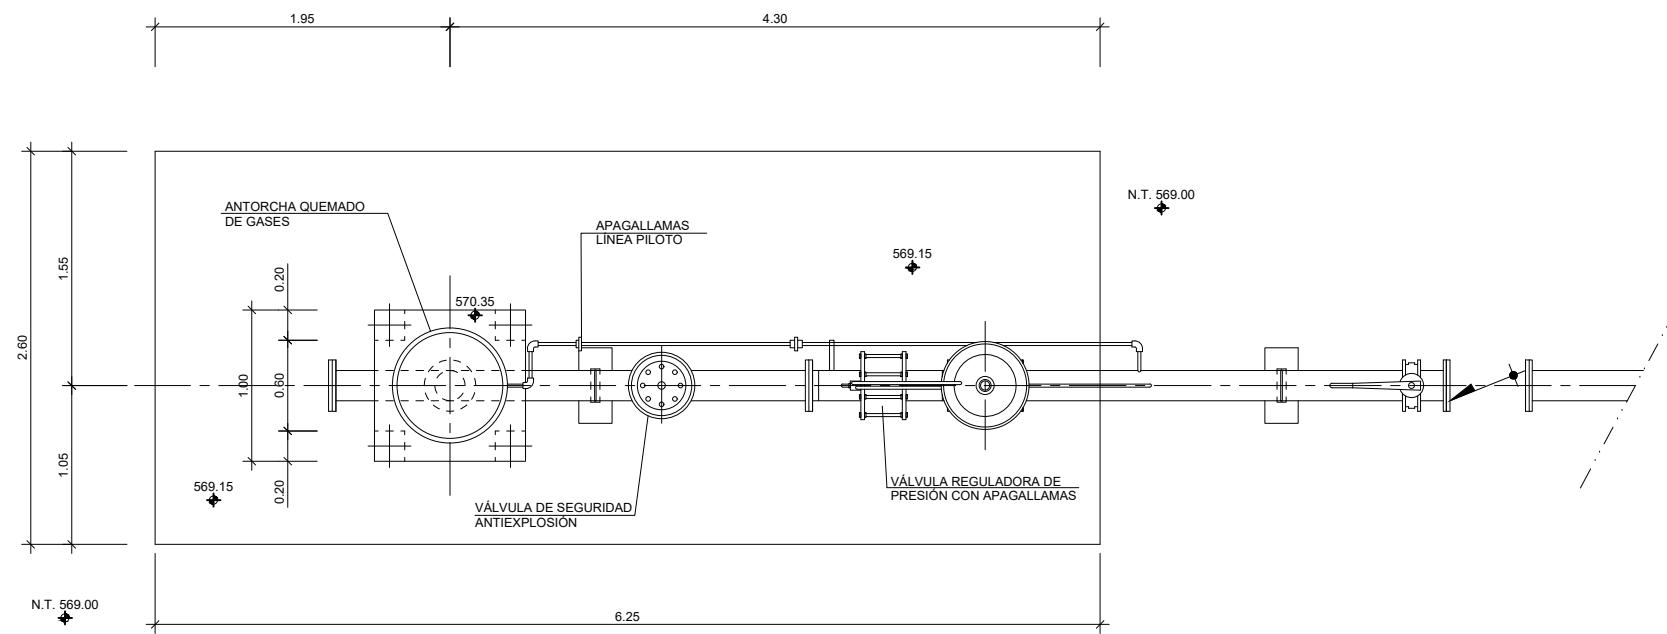

PLANTA

ESCALA 1:50

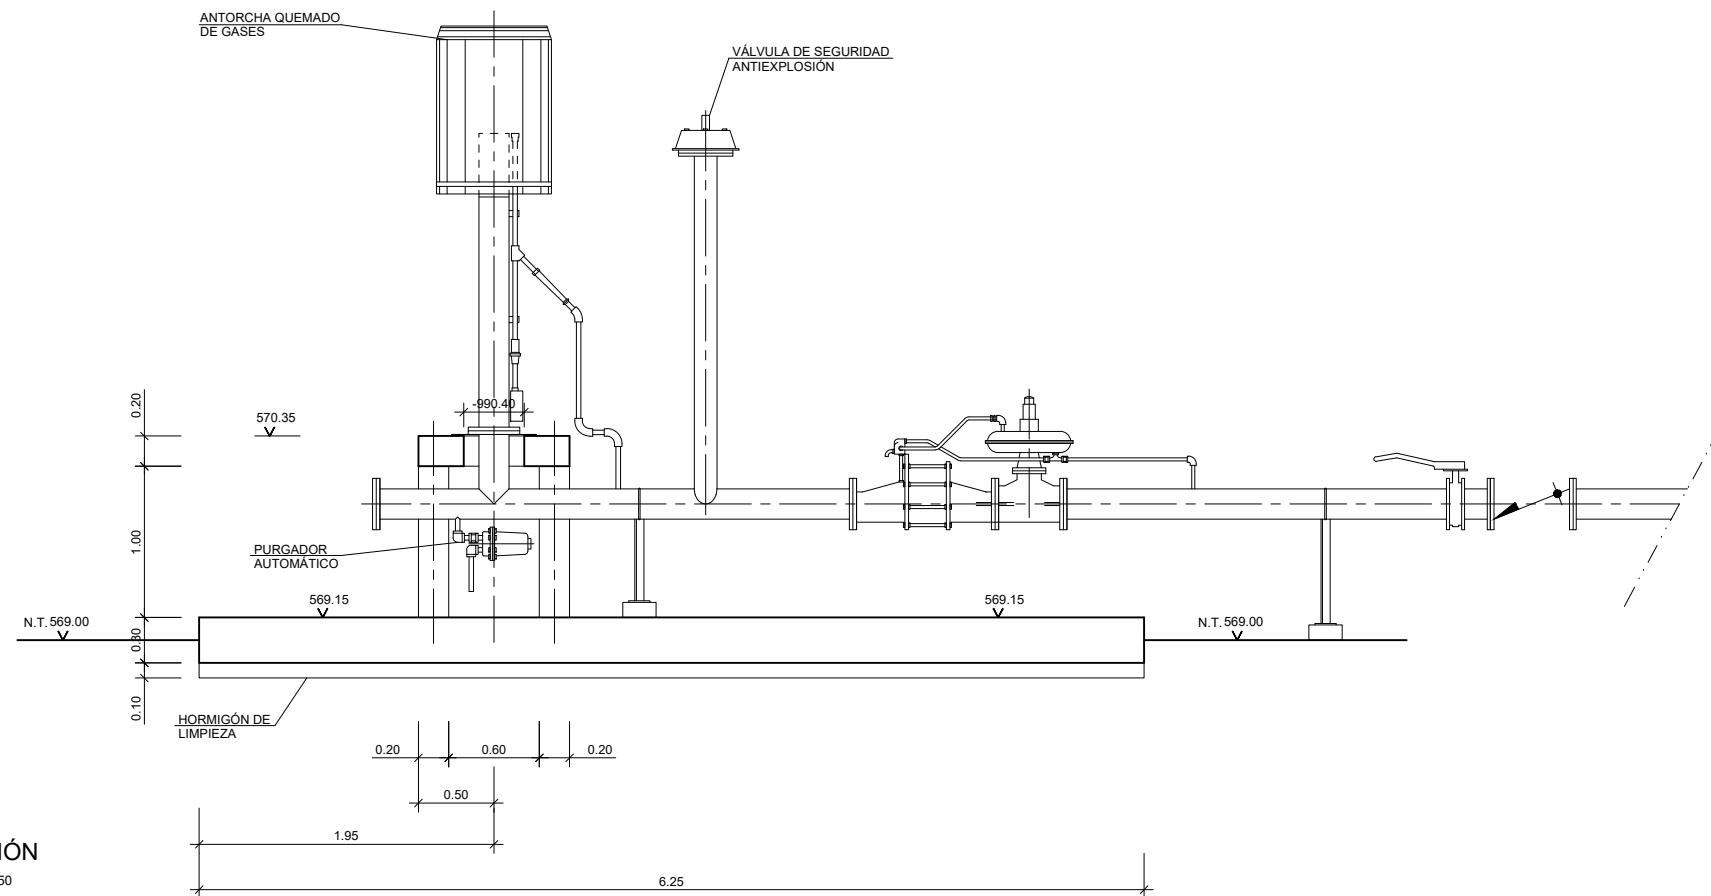


SECCIÓN




ESCALA 1:50

COTAS EN METROS


BOMBEO DE VACIADOS DEL
TRATAMIENTO BIOLÓGICO Y LA
DECANTACIÓN SECUNDARIA.

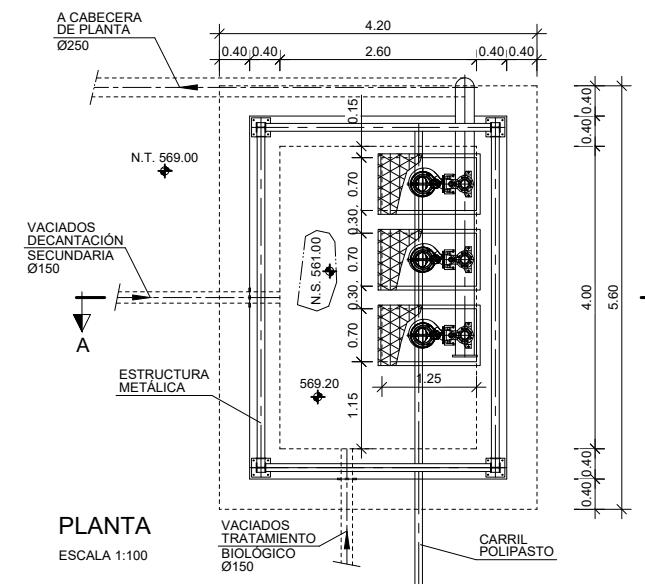

BOMBEO DE VACIADOS DE LA ZONA
DE FANGOS

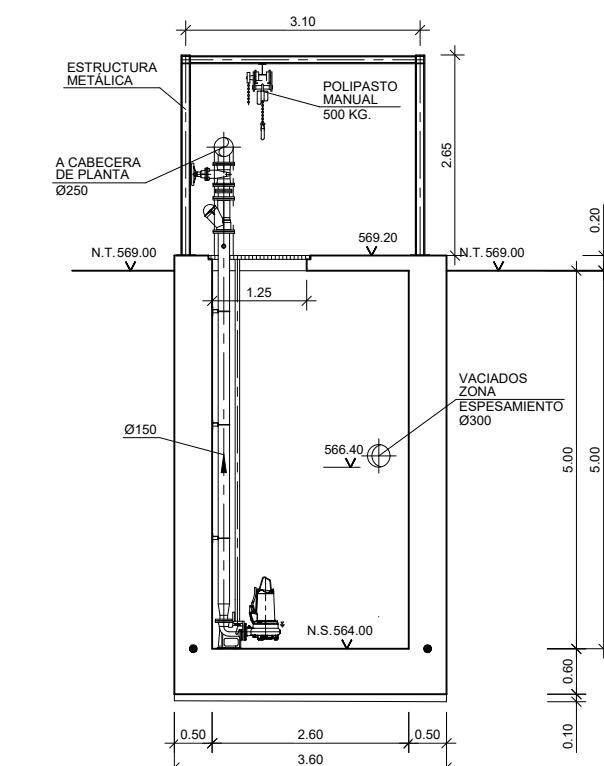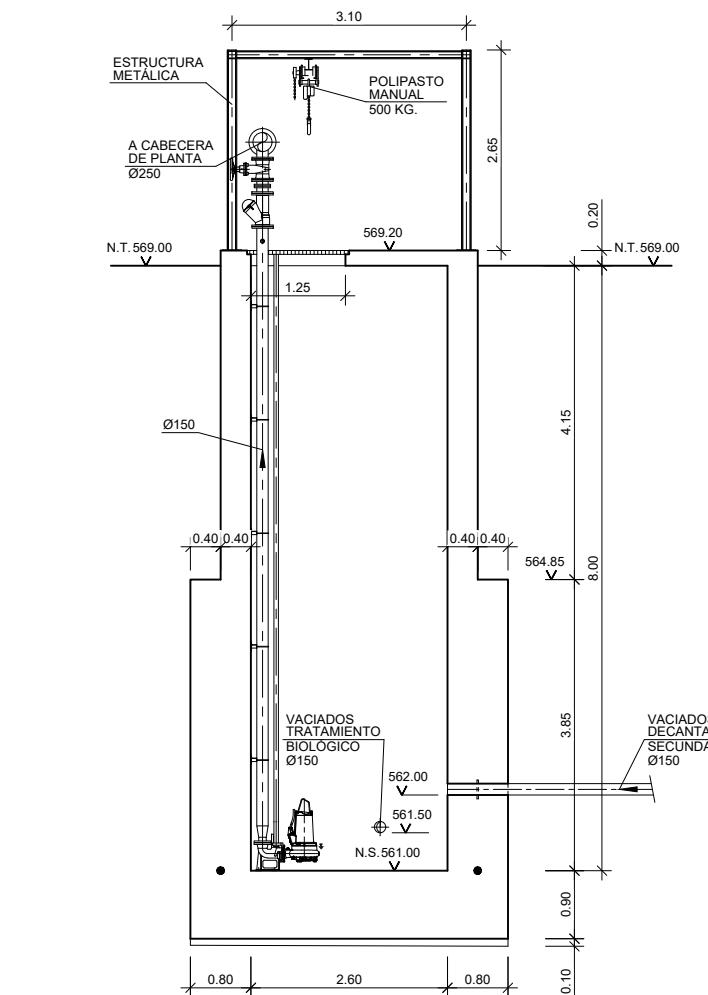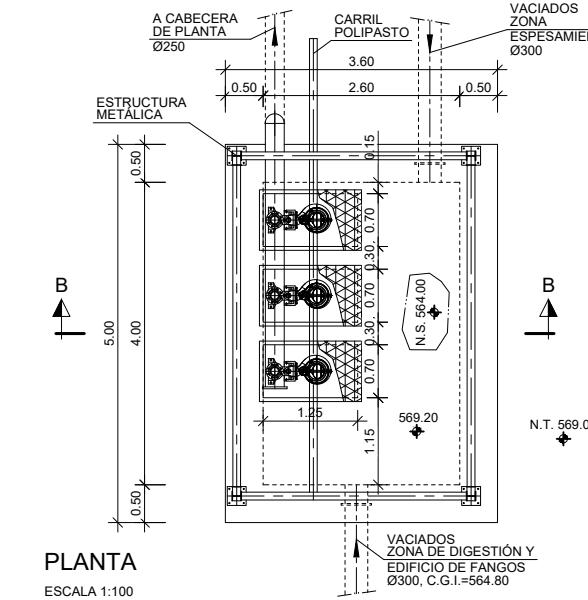



COTAS EN METROS

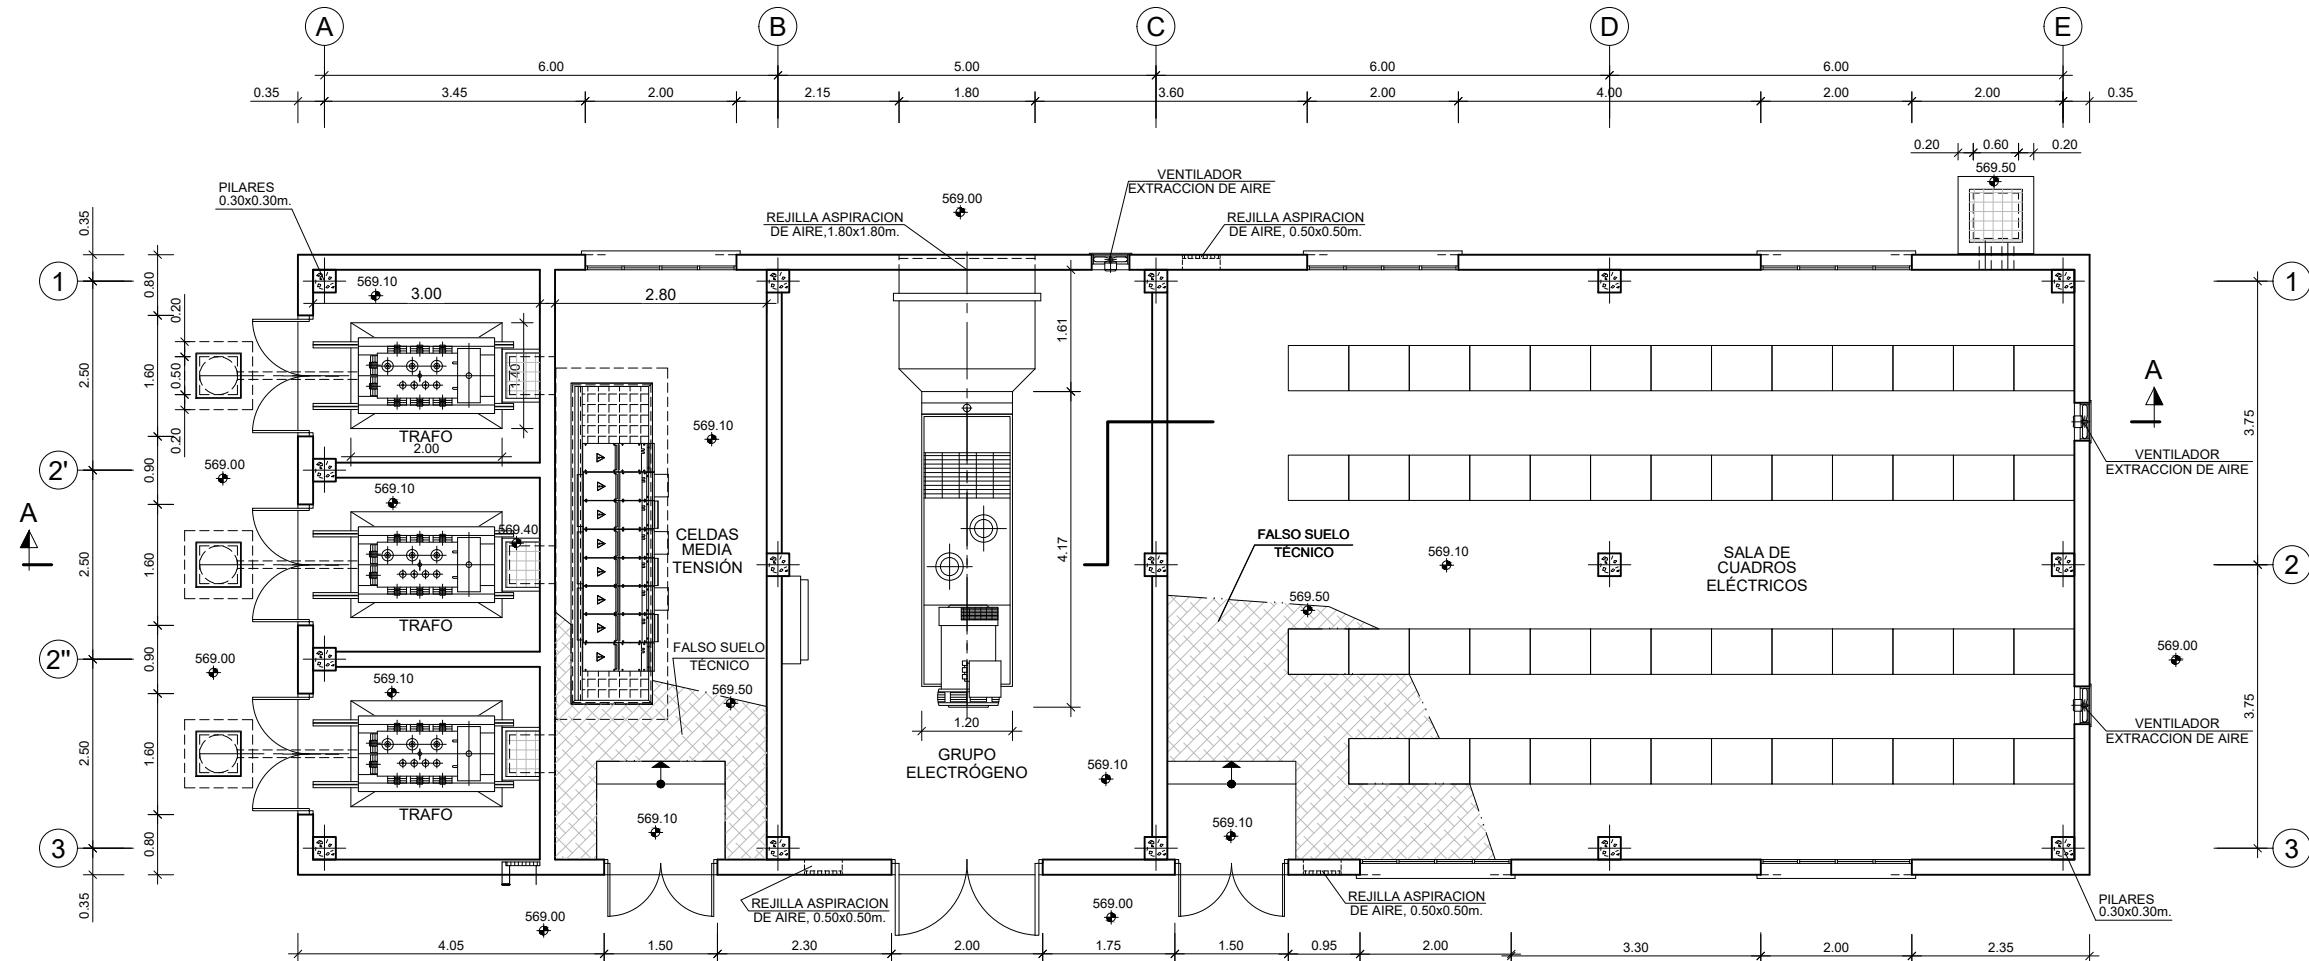


PLANTA
ESCALA (A3) 1:100


COTAS EN METROS

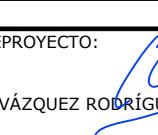
medio ambiente y movilidad MADRID	INGENIERÍA AUTORA DEL ANTEPROYECTO: getinra-euroestudios CARLOS VÁZQUEZ RODRÍGUEZ DE ALBA ICCP	INGENIERA DIRECTORA DEL ANTEPROYECTO:  Fdo. ELENA DE LA PAZ COBOS	TÍTULO DEL ANTEPROYECTO: ANTEPROYECTO DE ADECUACIÓN Y MEJORA DE LA ESTACIÓN REGENERADORA DE AGUAS RESIDUALES DE REJAS	ESCALA ORIGINAL A-3: 1/100	FECHA: JULIO 2020	DESIGNACIÓN DEL PLANO: EDIFICIO DE ELECTRICIDAD PLANTA OBRA CIVIL Y EQUIPOS MECÁNICOS	Nº PLANO: 23.1
					ANTEPROYECTO:	Nº HOJA: 1DE 1	

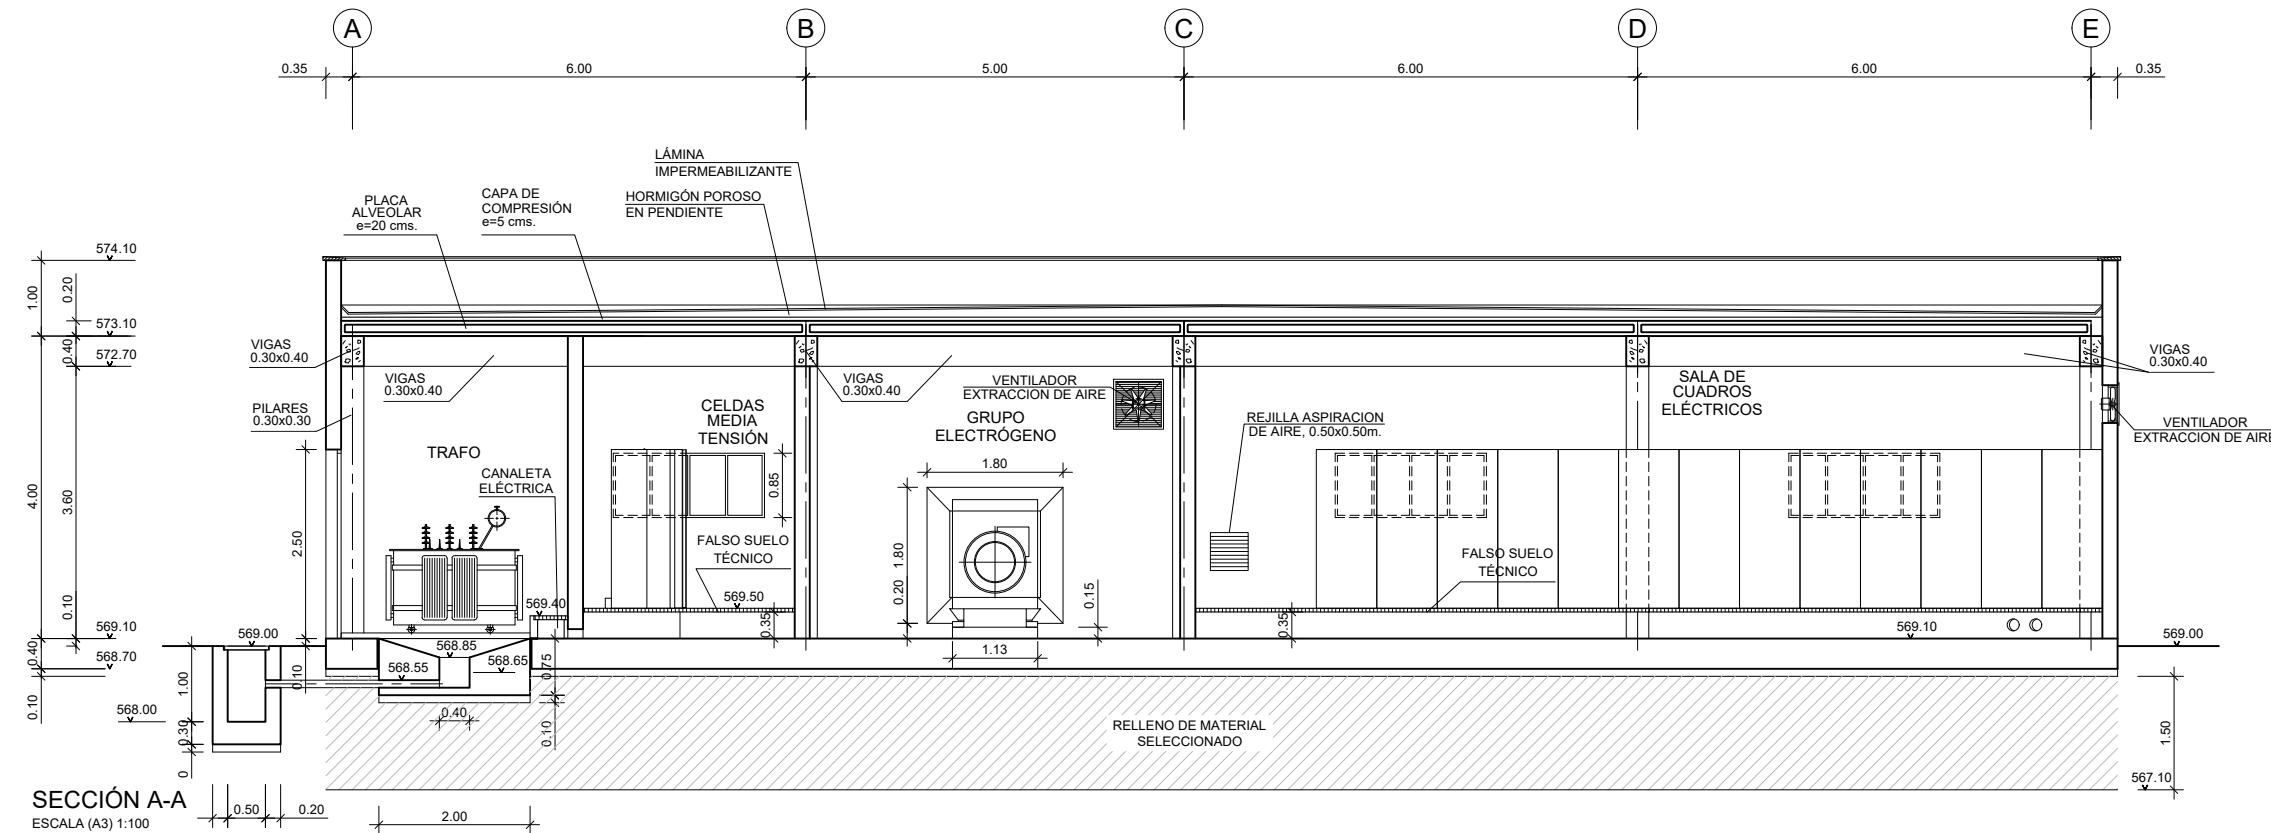


COTAS EN METROS

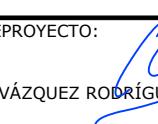medio ambiente y movilidad MADRID	INGENIERÍA AUTORA DEL ANTEPROYECTO: getinra-euroestudios CARLOS VÁZQUEZ RODRÍGUEZ DE ALBA ICCP	INGENIERA DIRECTORA DEL ANTEPROYECTO:  Fdo. ELENA DE LA PAZ COBOS	TÍTULO DEL ANTEPROYECTO: ANTEPROYECTO DE ADECUACIÓN Y MEJORA DE LA ESTACIÓN REGENERADORA DE AGUAS RESIDUALES DE REJAS	ESCALA ORIGINAL A-3: 1/100	FECHA: JULIO 2020	DESIGNACIÓN DEL PLANO: EDIFICIO DE ELECTRICIDAD SECCIÓN A-A OBRA CIVIL Y EQUIPOS MECÁNICOS	Nº PLANO: 23.2
					ANTEPROYECTO:	Nº HOJA: 1DE 1	


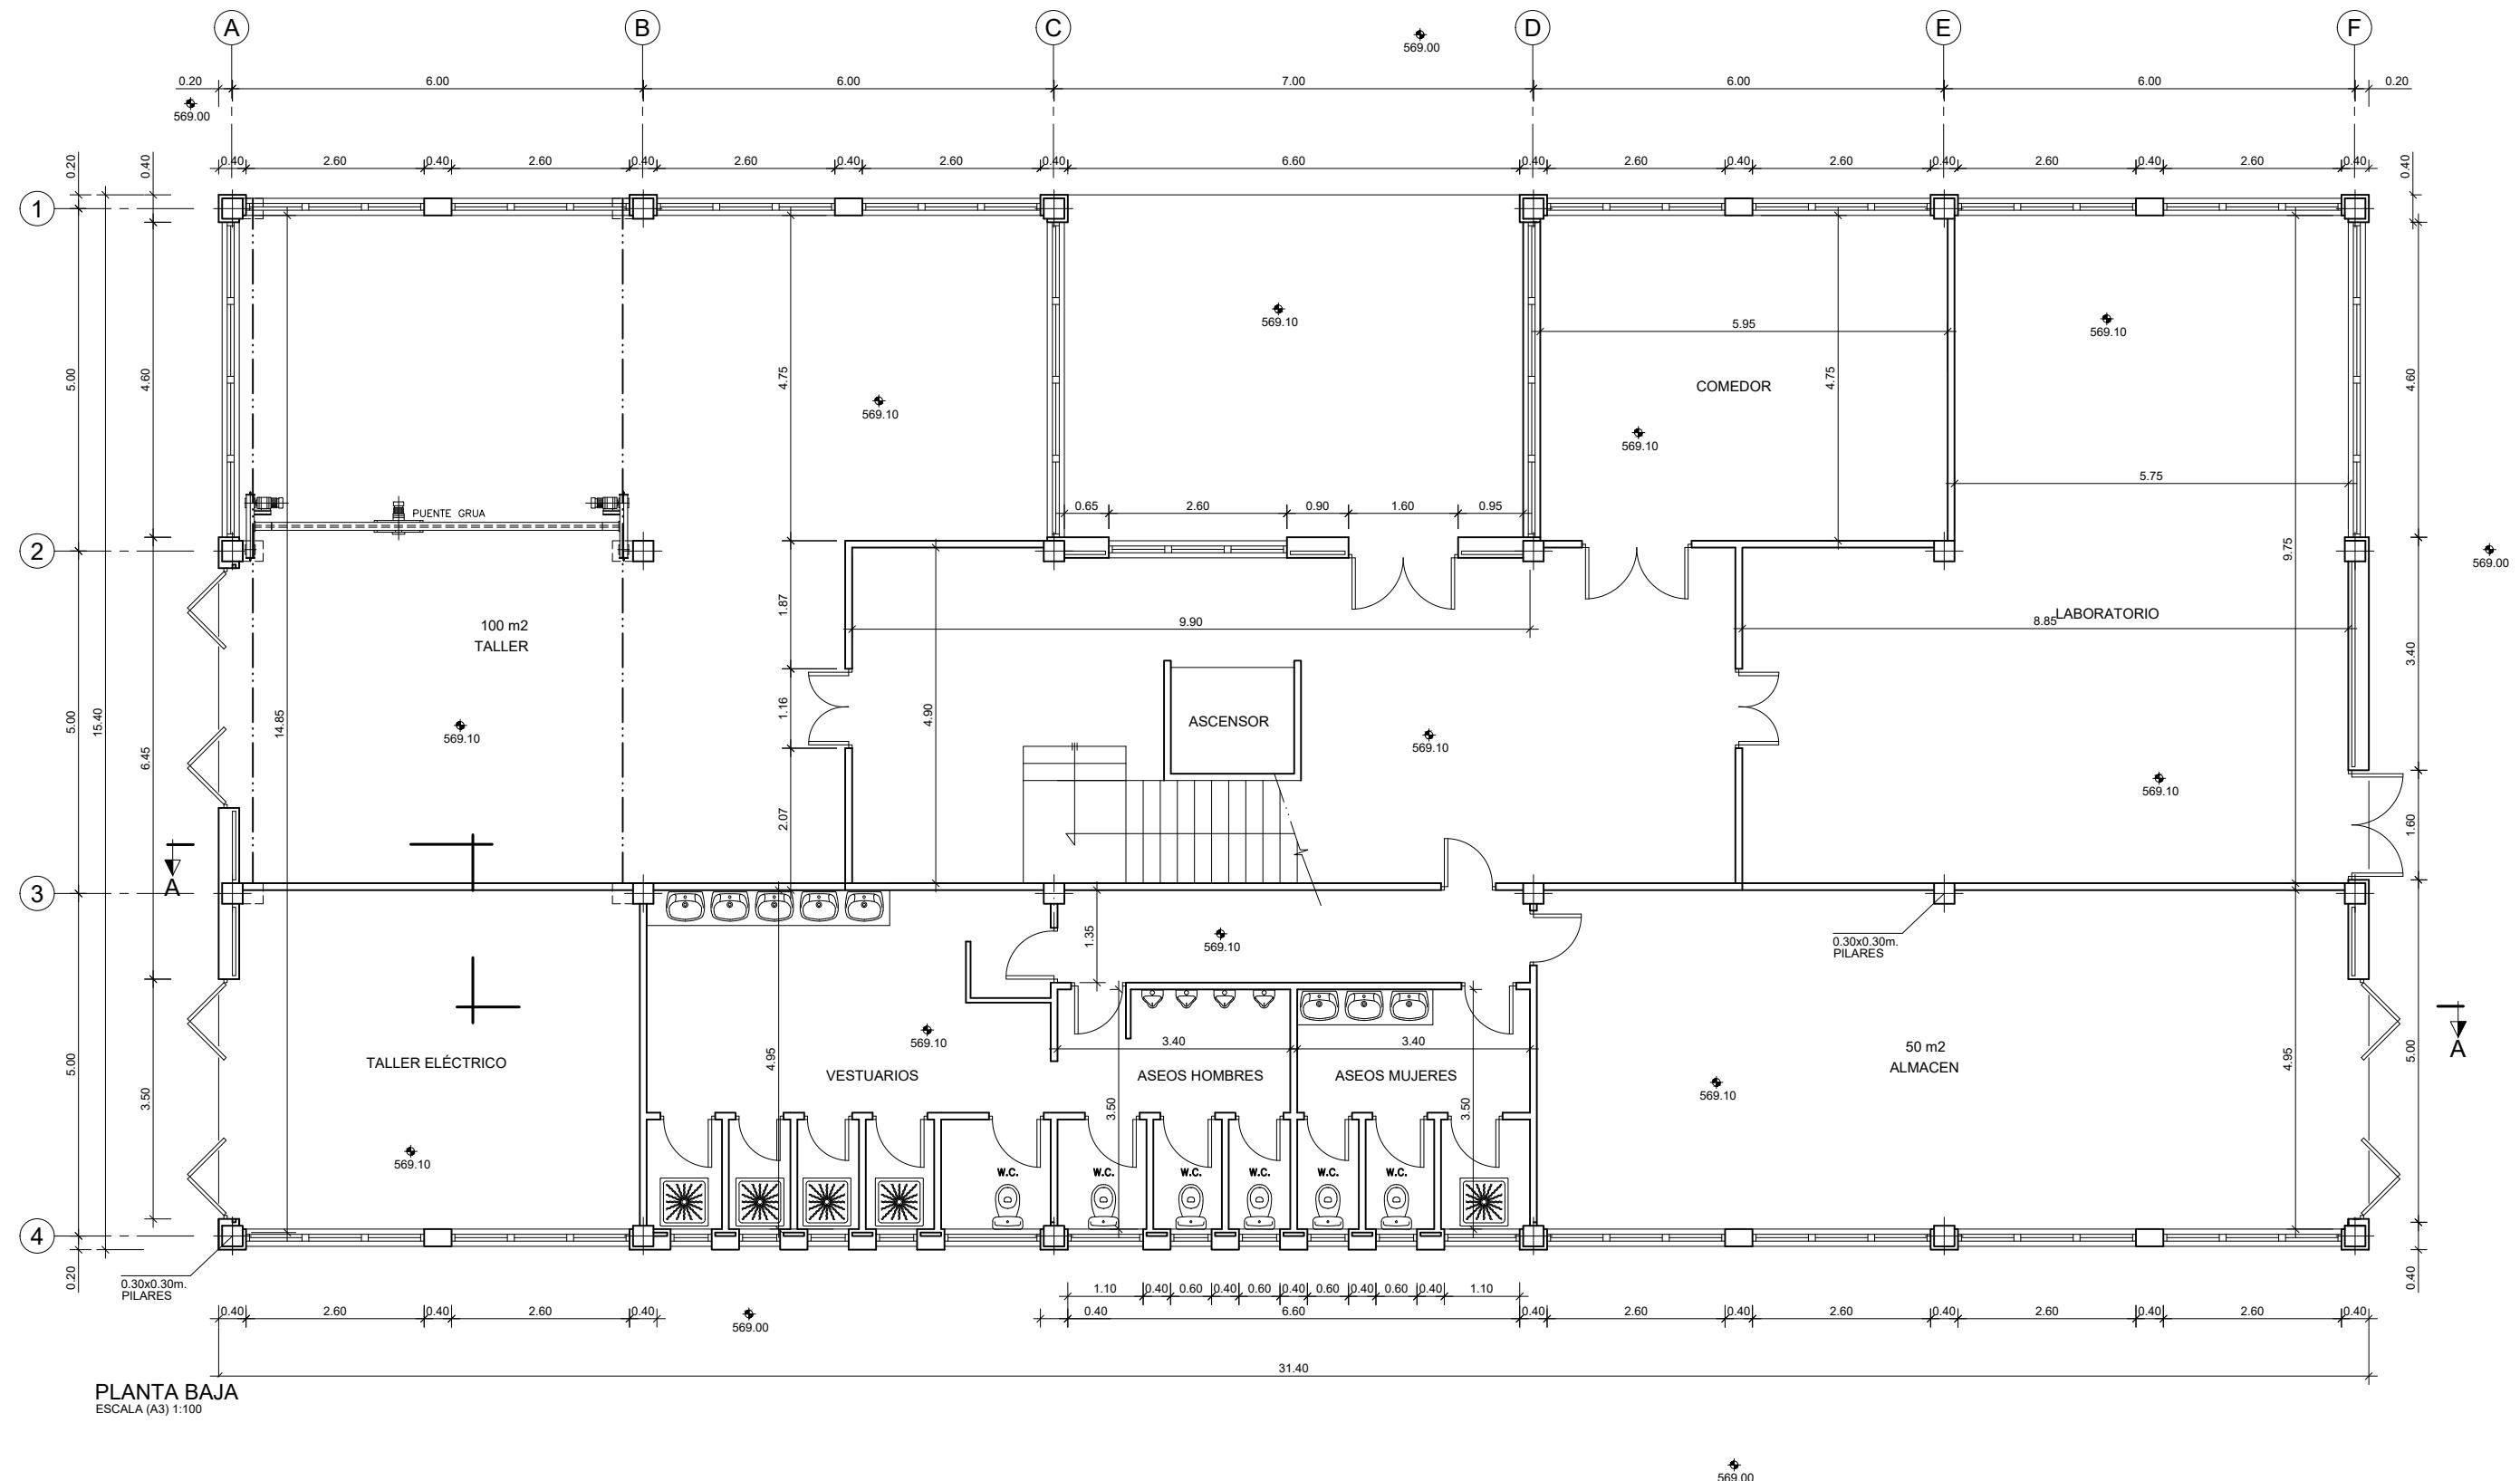


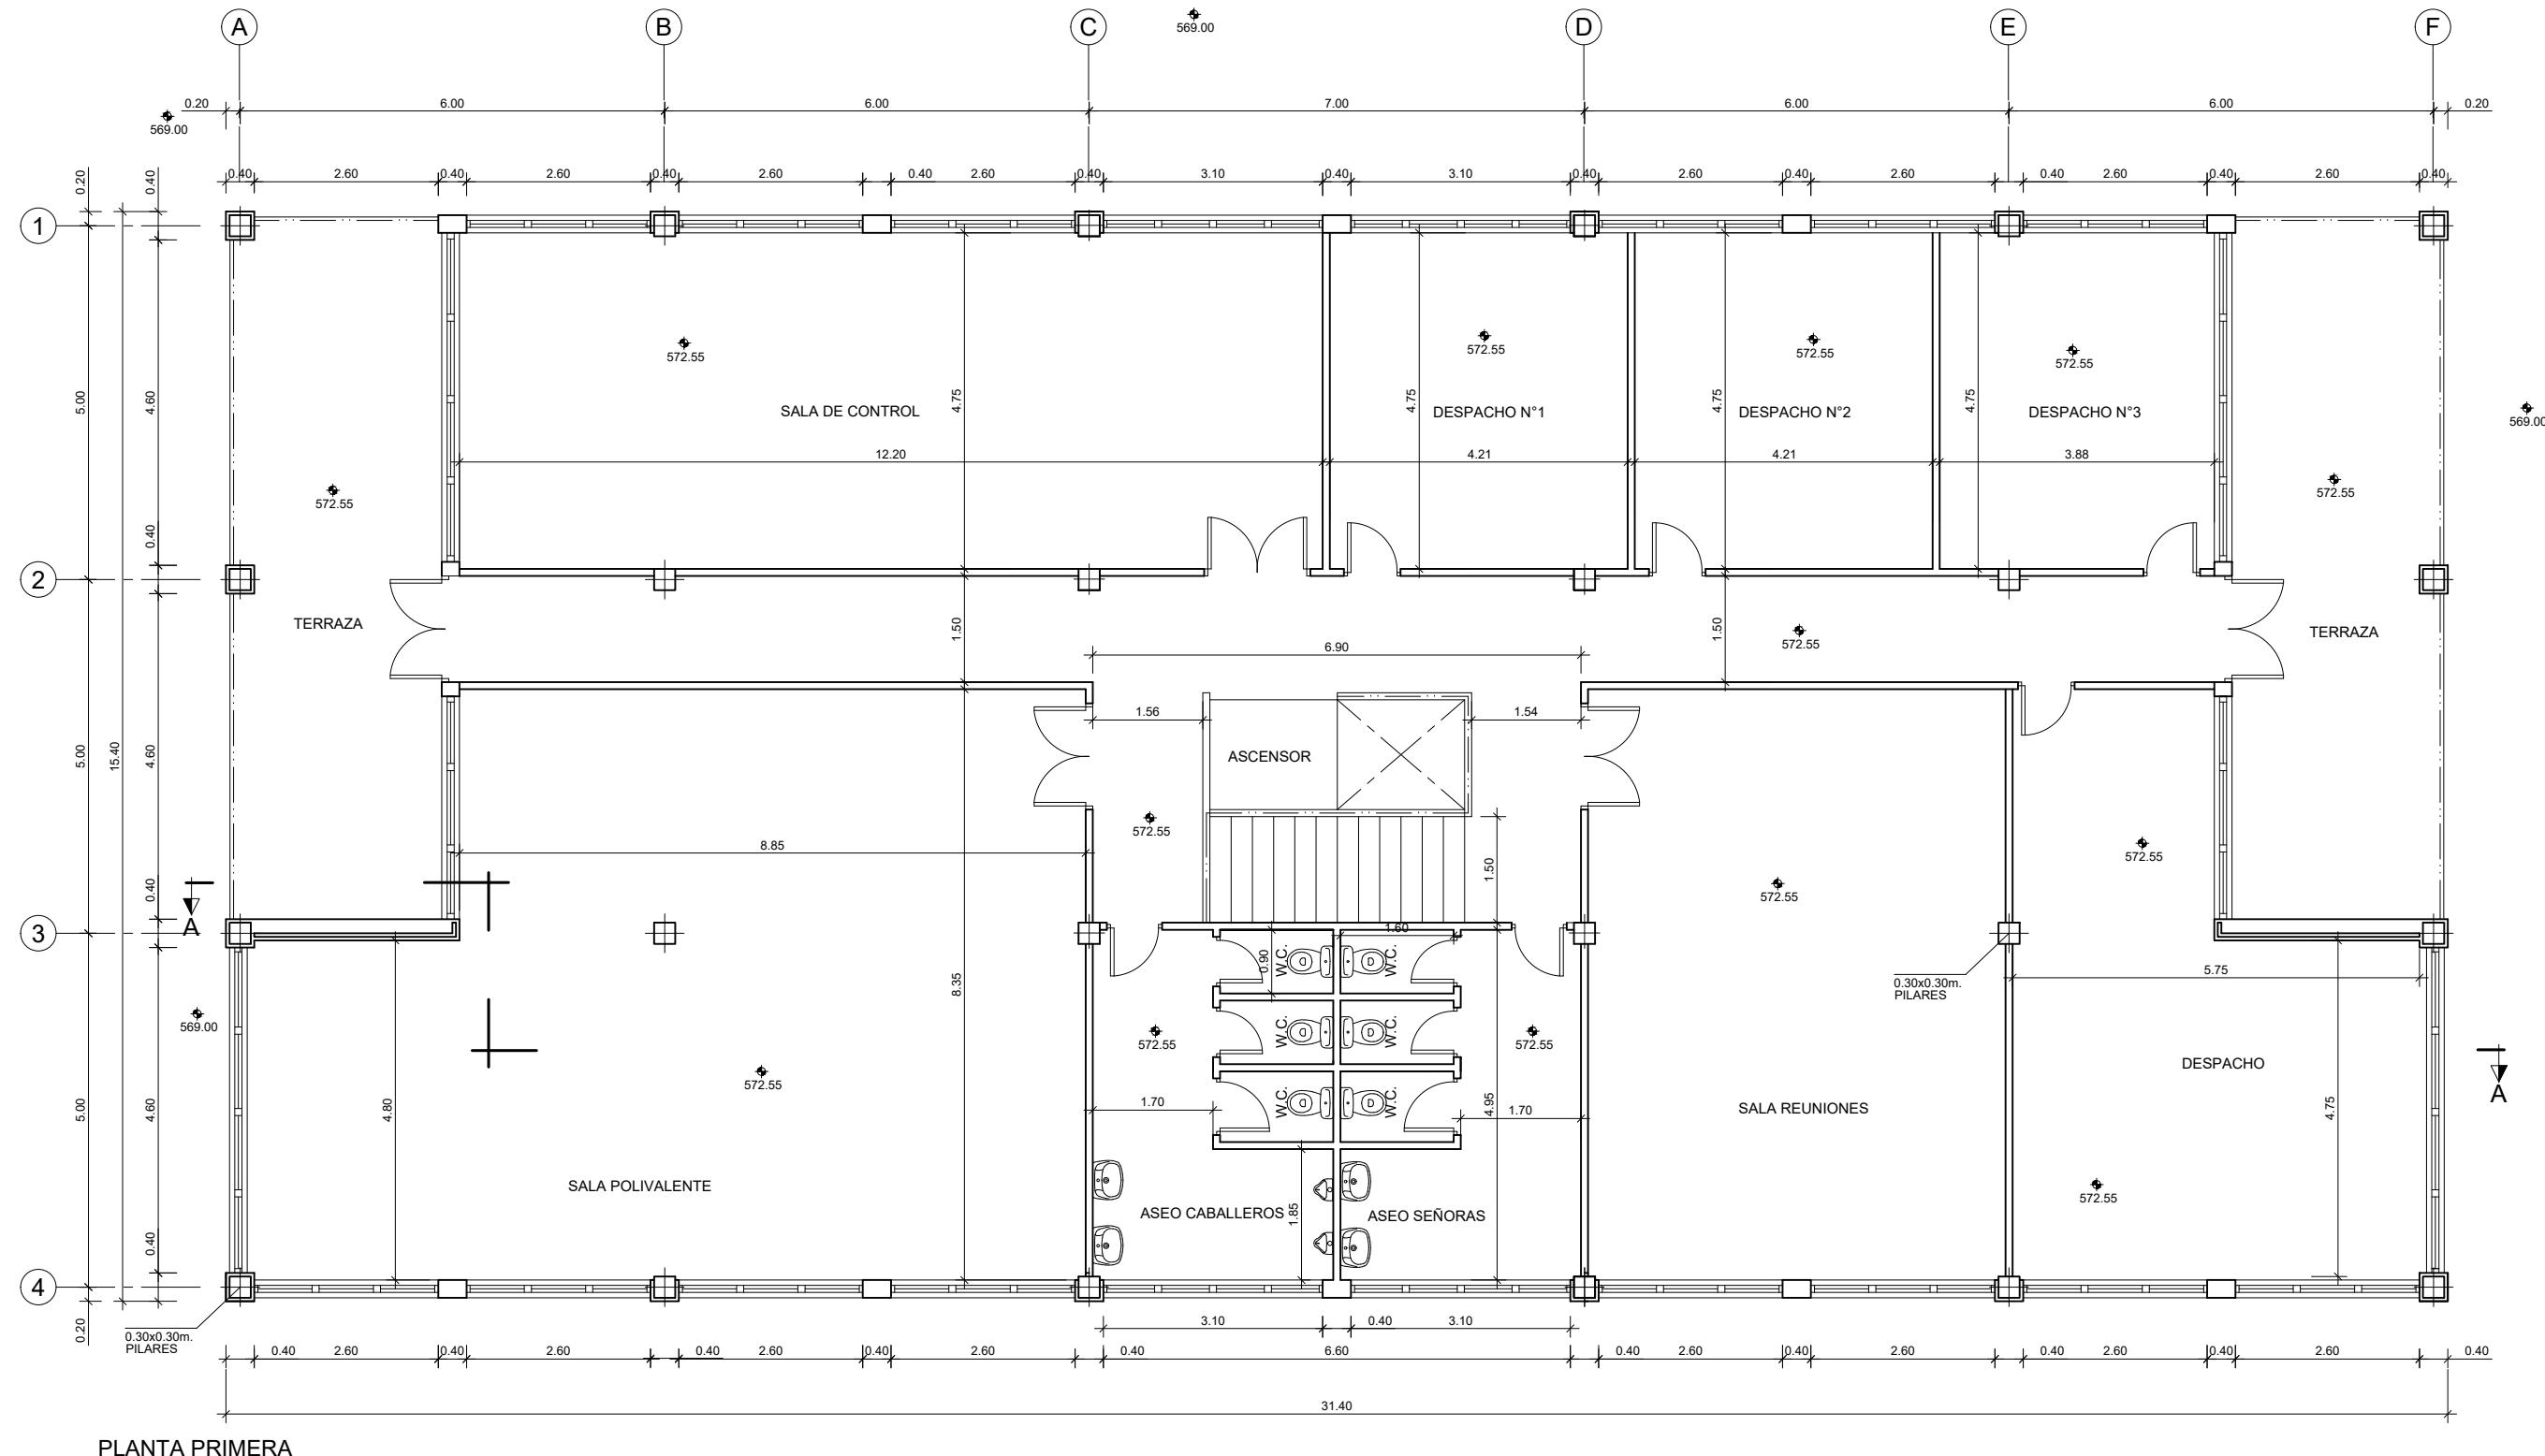

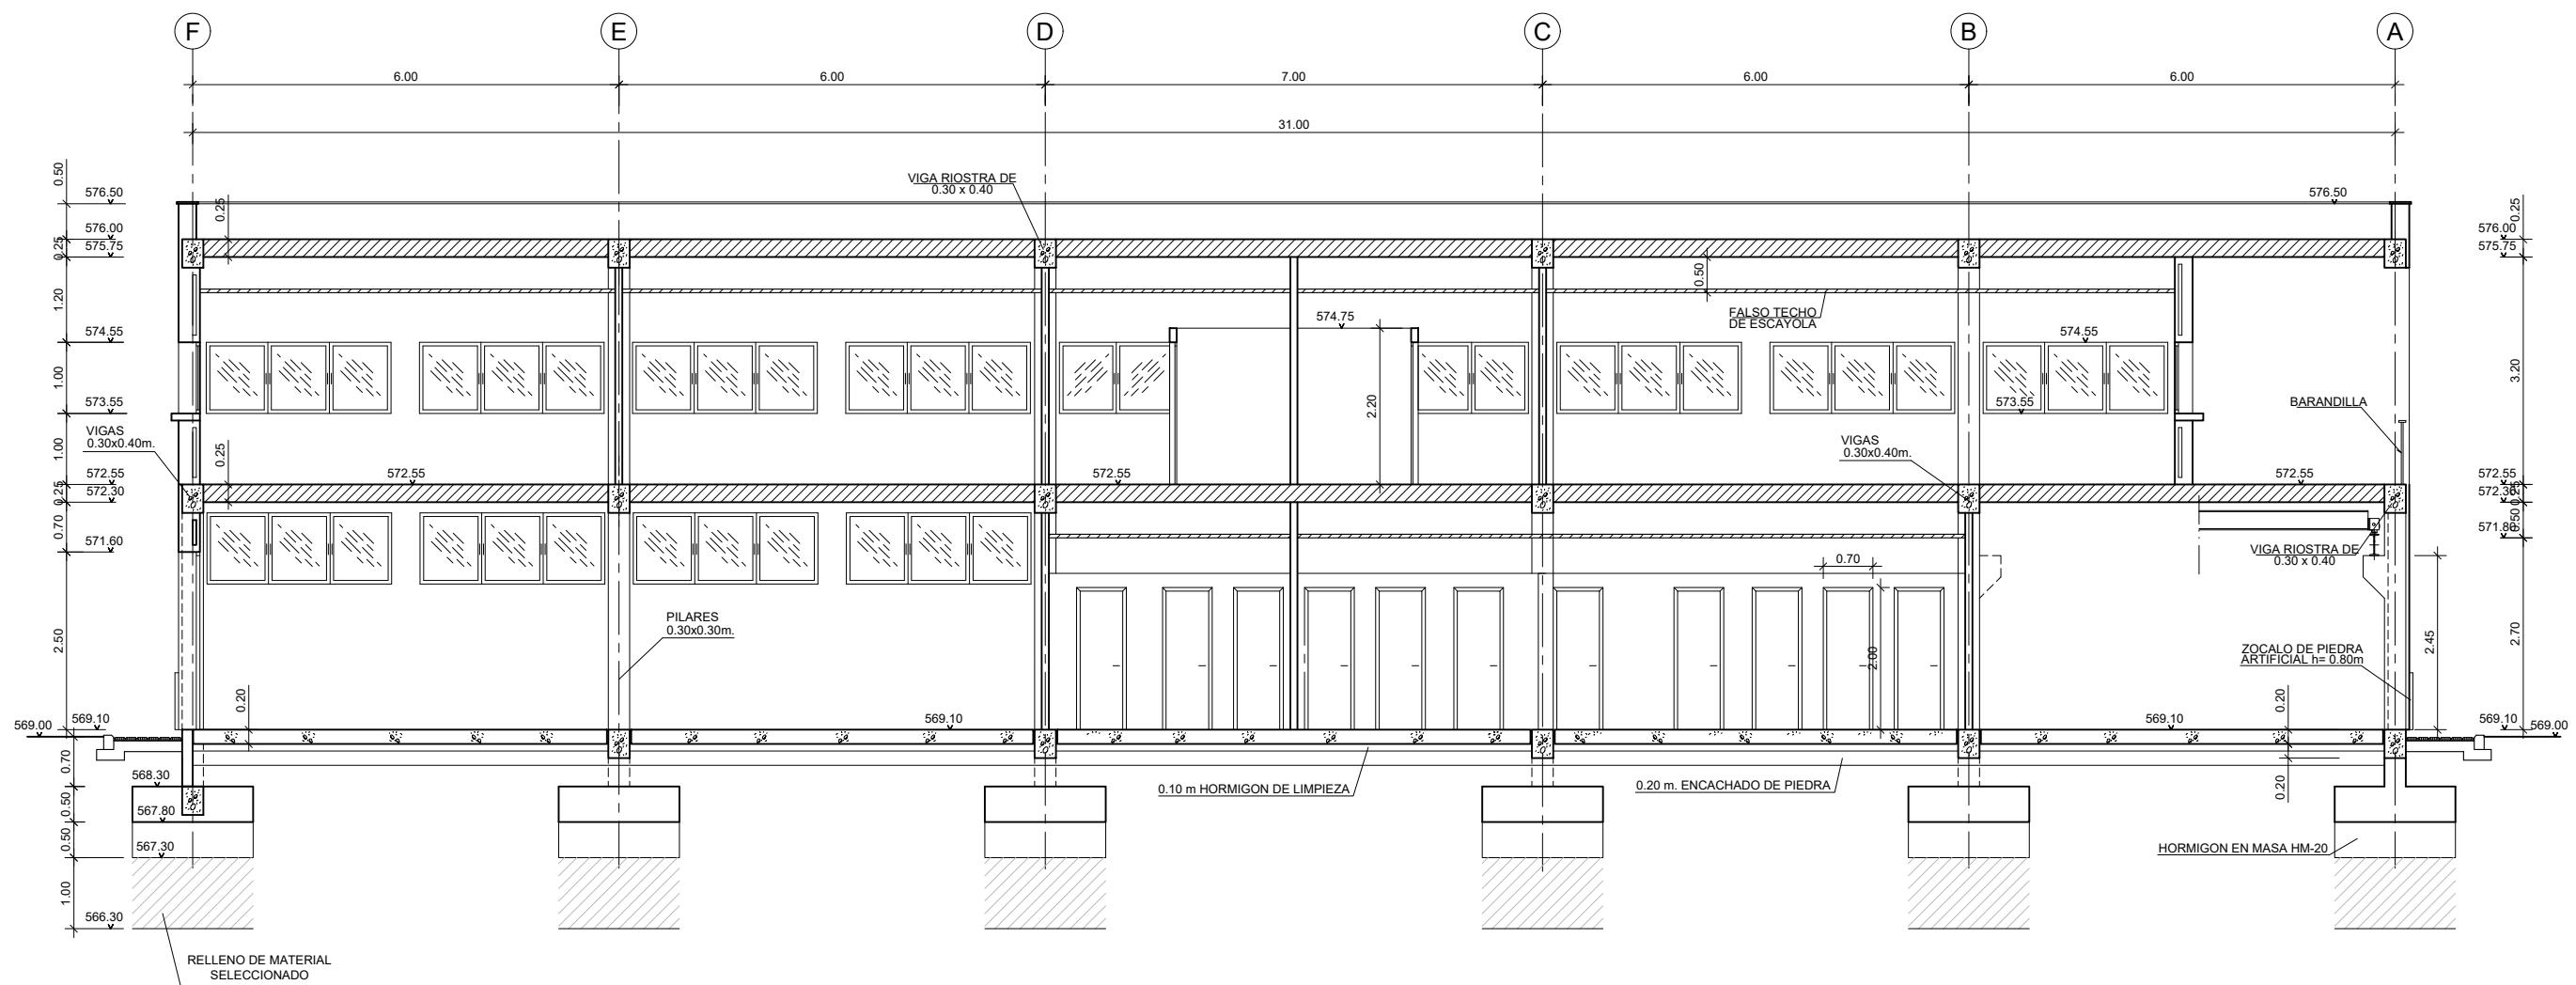


SECCIÓN A-A
ESCALA (A3) 1:100


NOTAS EN METROS

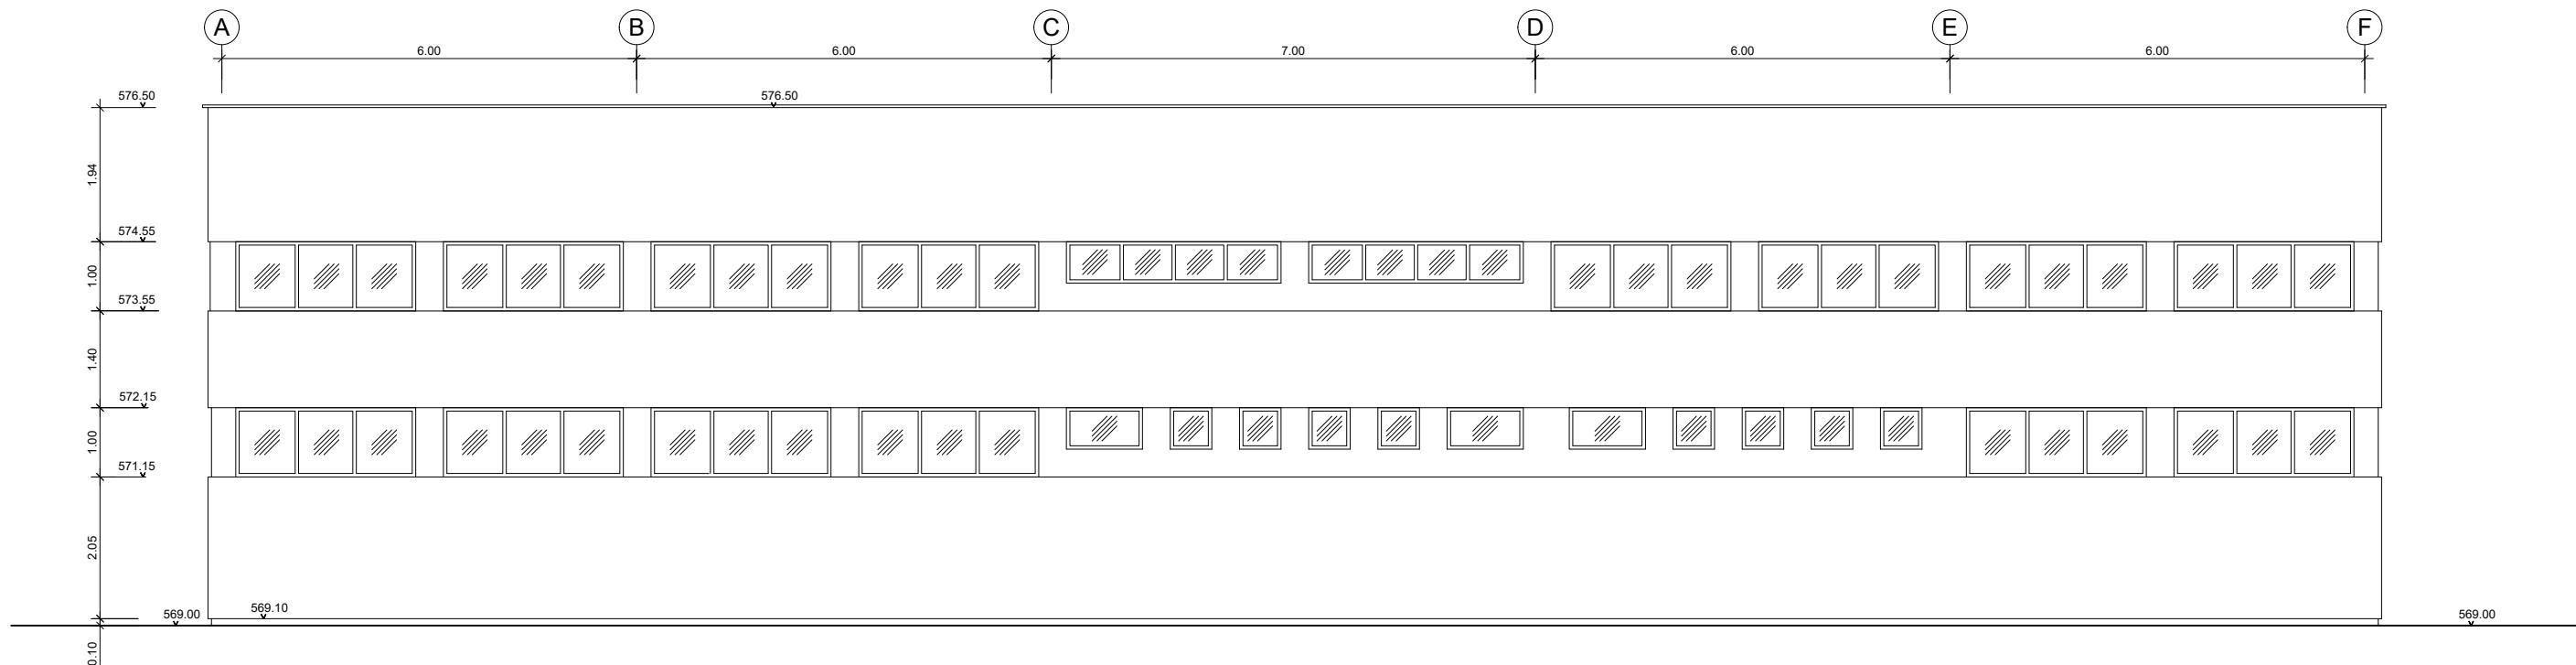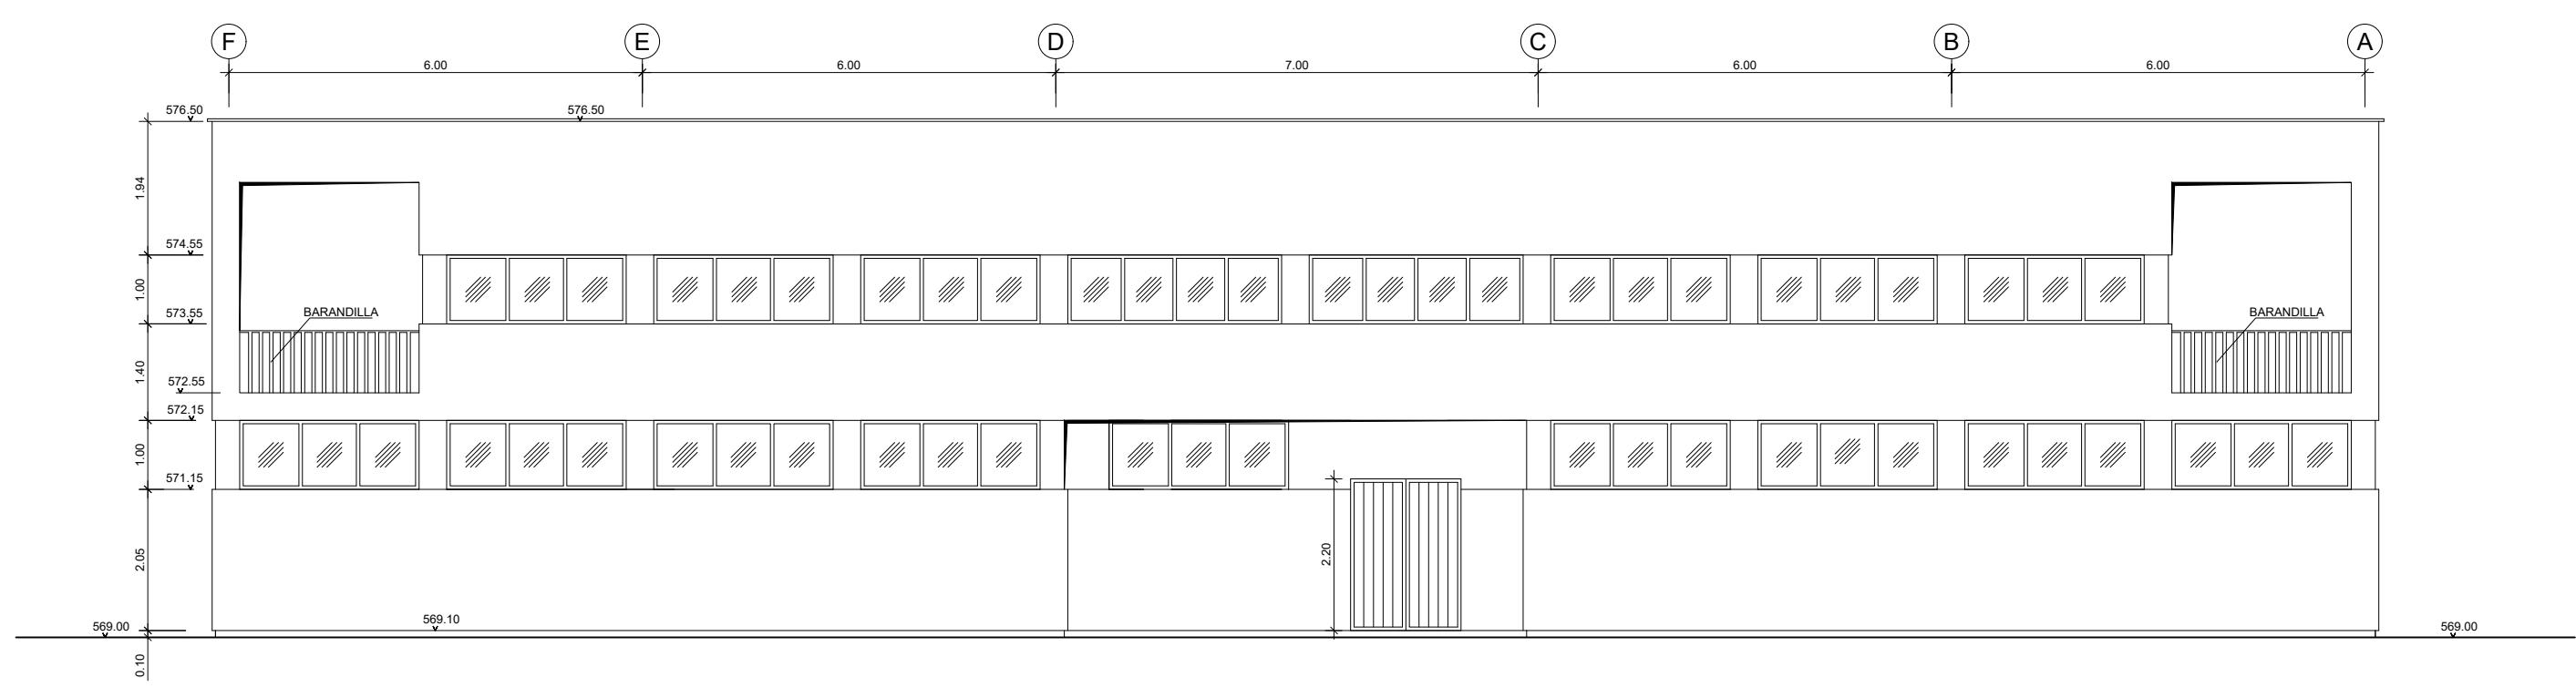


COTAS EN METROS

medio ambiente y movilidad	MADRID	INGENIERÍA AUTORA DEL ANTEPROYECTO: <i>getinra-euroestudios</i> CARLOS VÁZQUEZ RODRÍGUEZ DE ALBA ICCP	INGENIERA DIRECTORA DEL ANTEPROYECTO: <i>EC</i> Fdo. ELENA DE LA PAZ COBOS	TÍTULO DEL ANTEPROYECTO: ANTEPROYECTO DE ADECUACIÓN Y MEJORA DE LA ESTACIÓN REGENERADORA DE AGUAS RESIDUALES DE REJAS	ESCALA ORIGINAL A-3: 1/100	FECHA: JULIO 2020	DESIGNACIÓN DEL PLANO: EDIFICIO DE CONTROL ALZADOS OBRA CIVIL	Nº PLANO: 24.4
						ANTEPROYECTO:	Nº HOJA: 1DE 1	

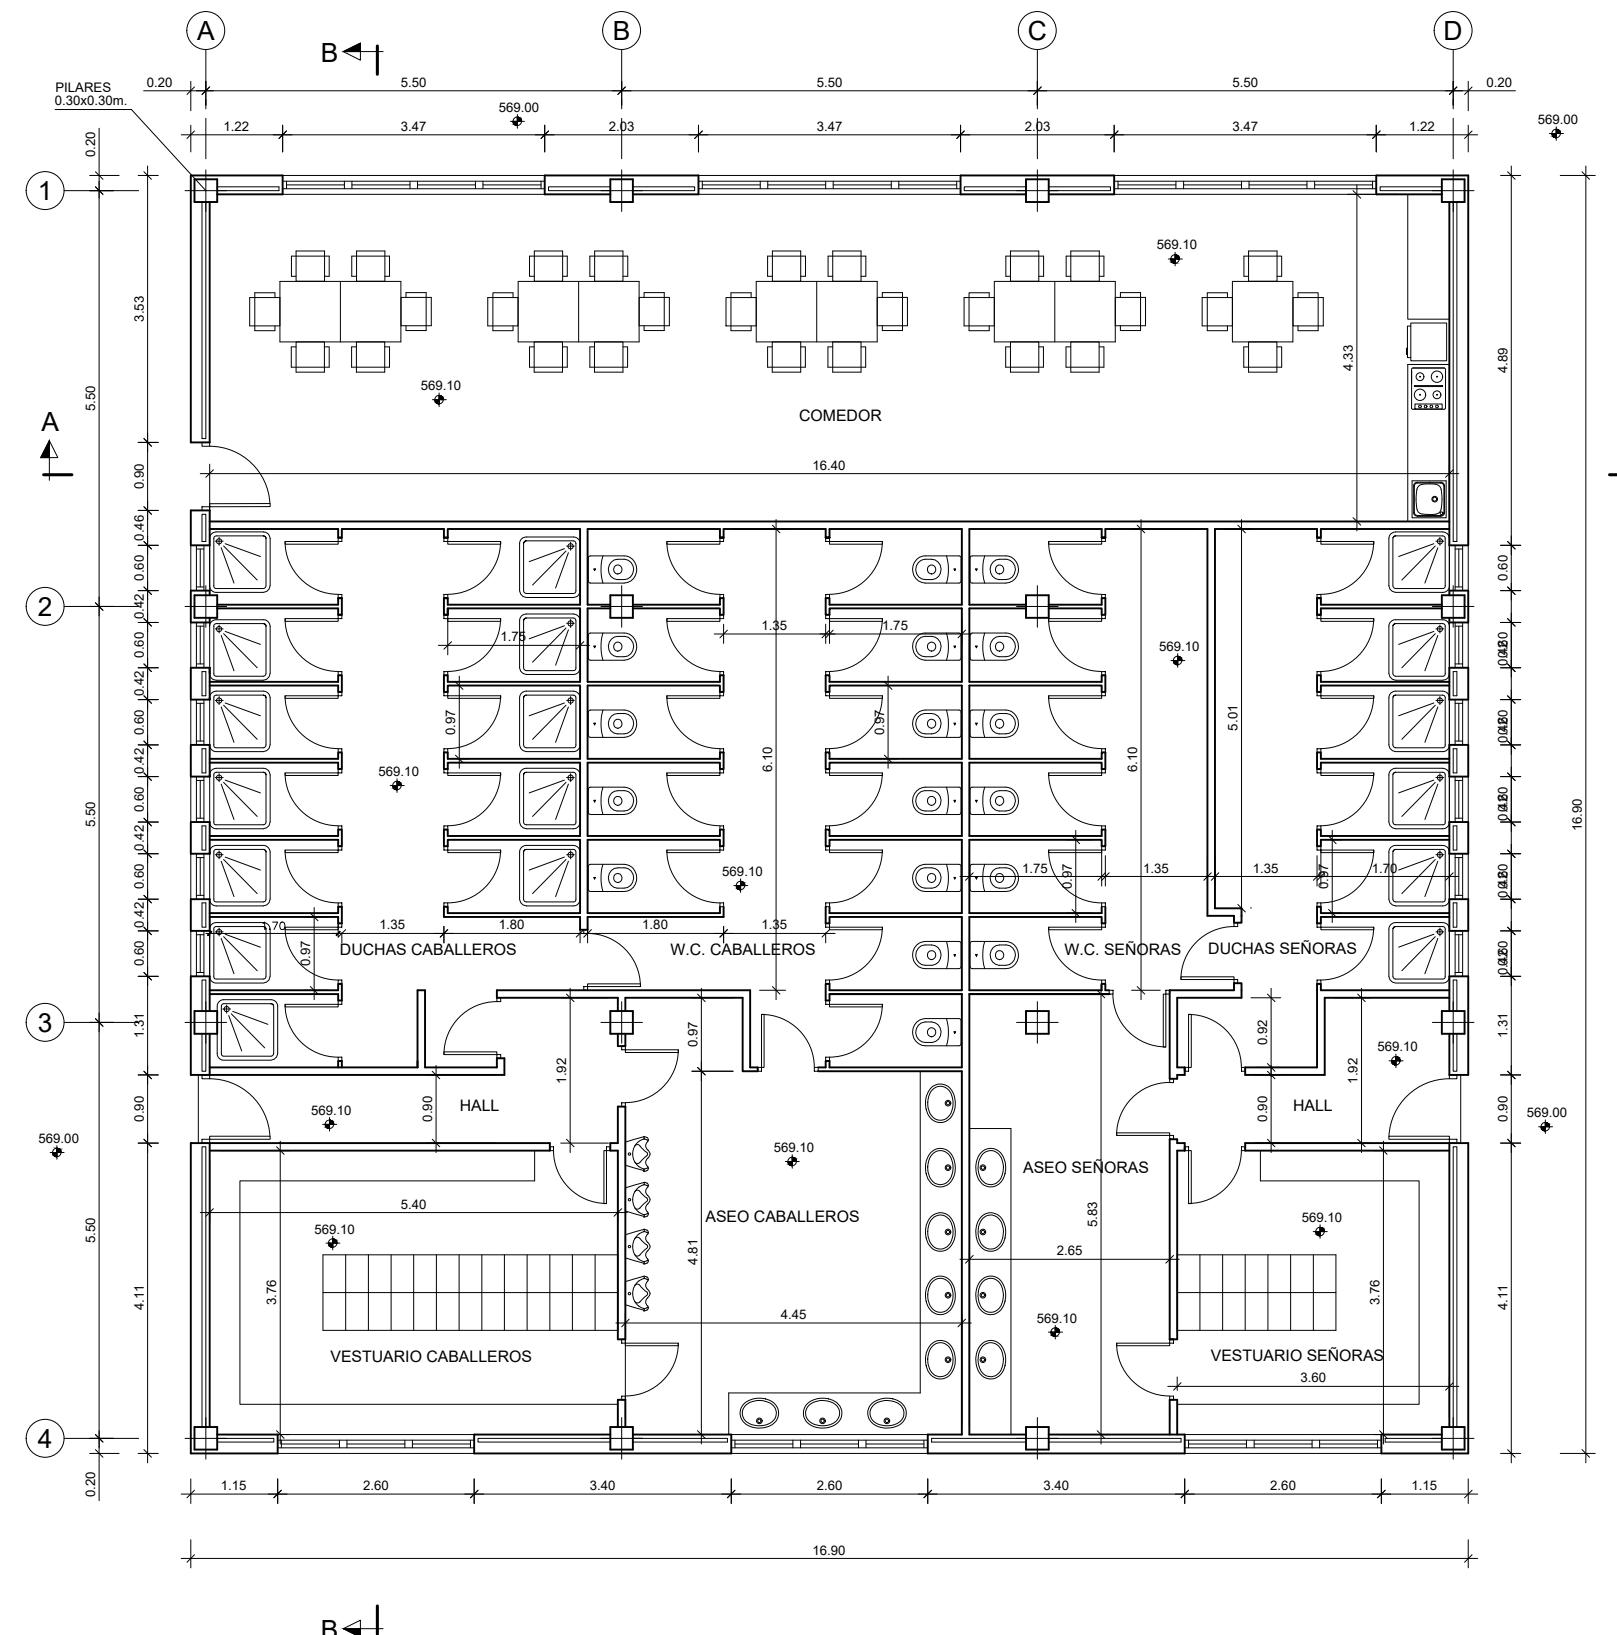

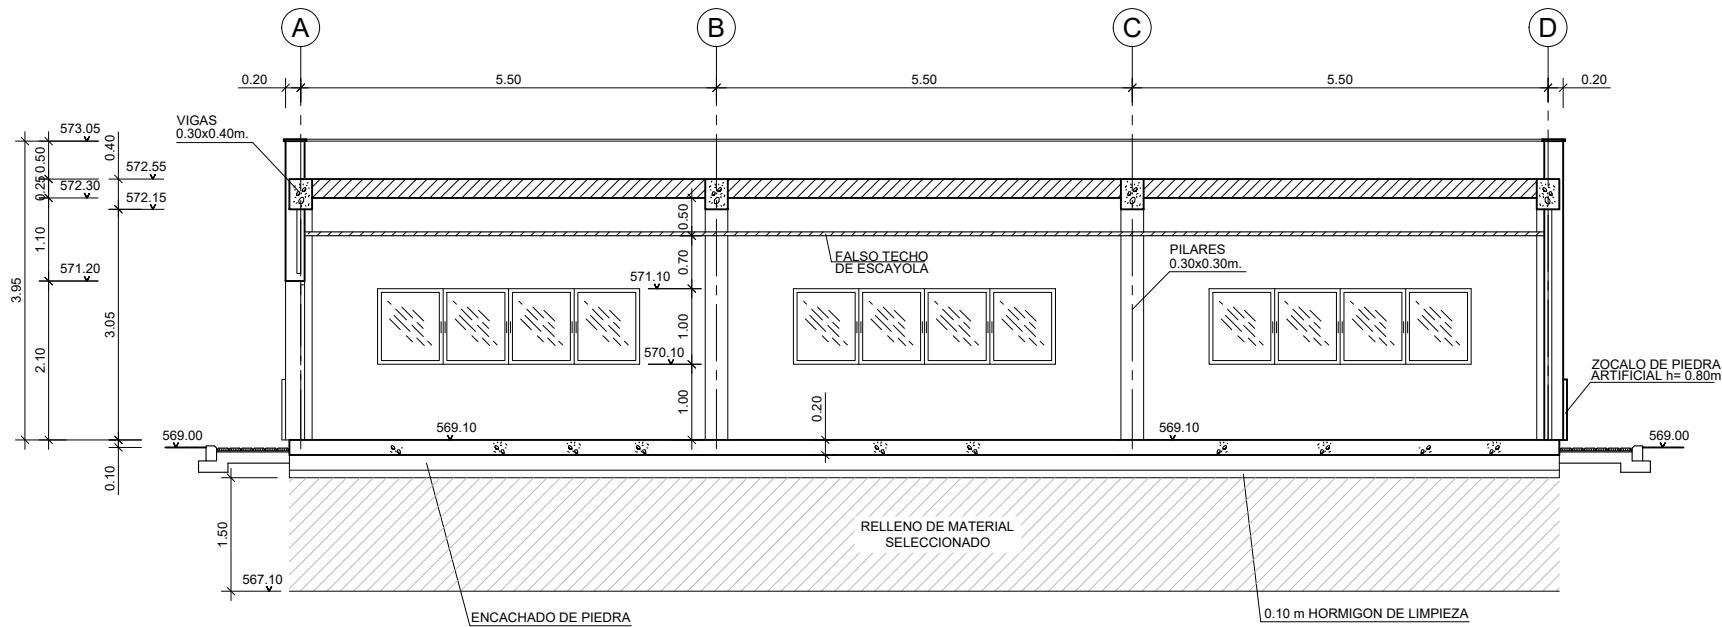


SECCIÓN A-A
ESCALA (A3) 1:100

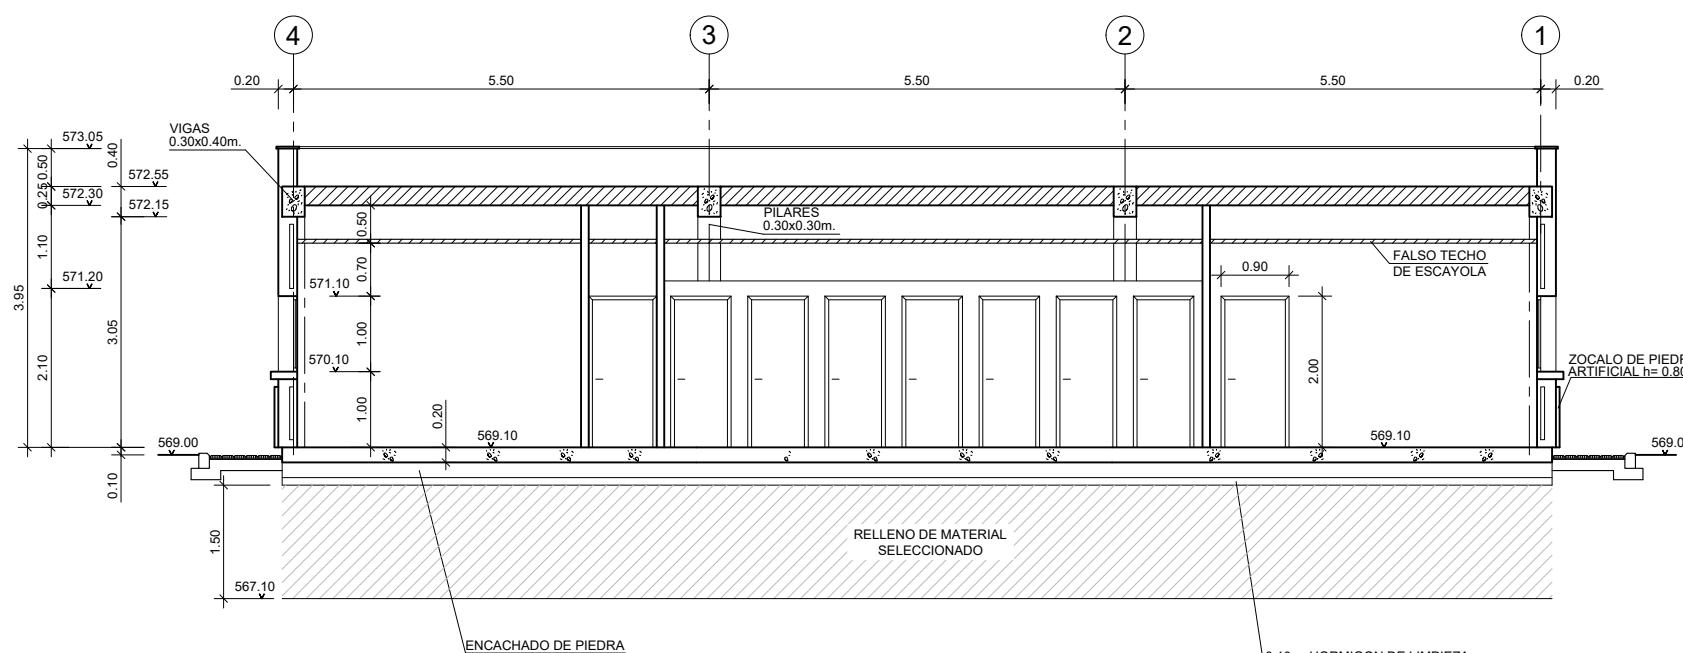

SECCIÓN B-B
ESCALA (A3) 1:100


COTAS EN METROS

 medio ambiente y movilidad MADRID	INGENIERÍA AUTORA DEL ANTEPROYECTO: <i>getina-euroestudios</i>	CARLOS VÁZQUEZ RODRÍGUEZ DE ALBA ICCP	INGENIERA DIRECTORA DEL ANTEPROYECTO: <i>Elena de la Paz Cobos</i>	TÍTULO DEL ANTEPROYECTO: ANTEPROYECTO DE ADECUACIÓN Y MEJORA DE LA ESTACIÓN REGENERADORA DE AGUAS RESIDUALES DE REJAS	ESCALA ORIGINAL A-3: 1/100	FECHA: JULIO 2020	DESIGNACIÓN DEL PLANO: EDIFICIO DE PERSONAL SECCIONES A-A Y B-B OBRA CIVIL	Nº PLANO: 25.2
								Nº HOJA: 1DE 1

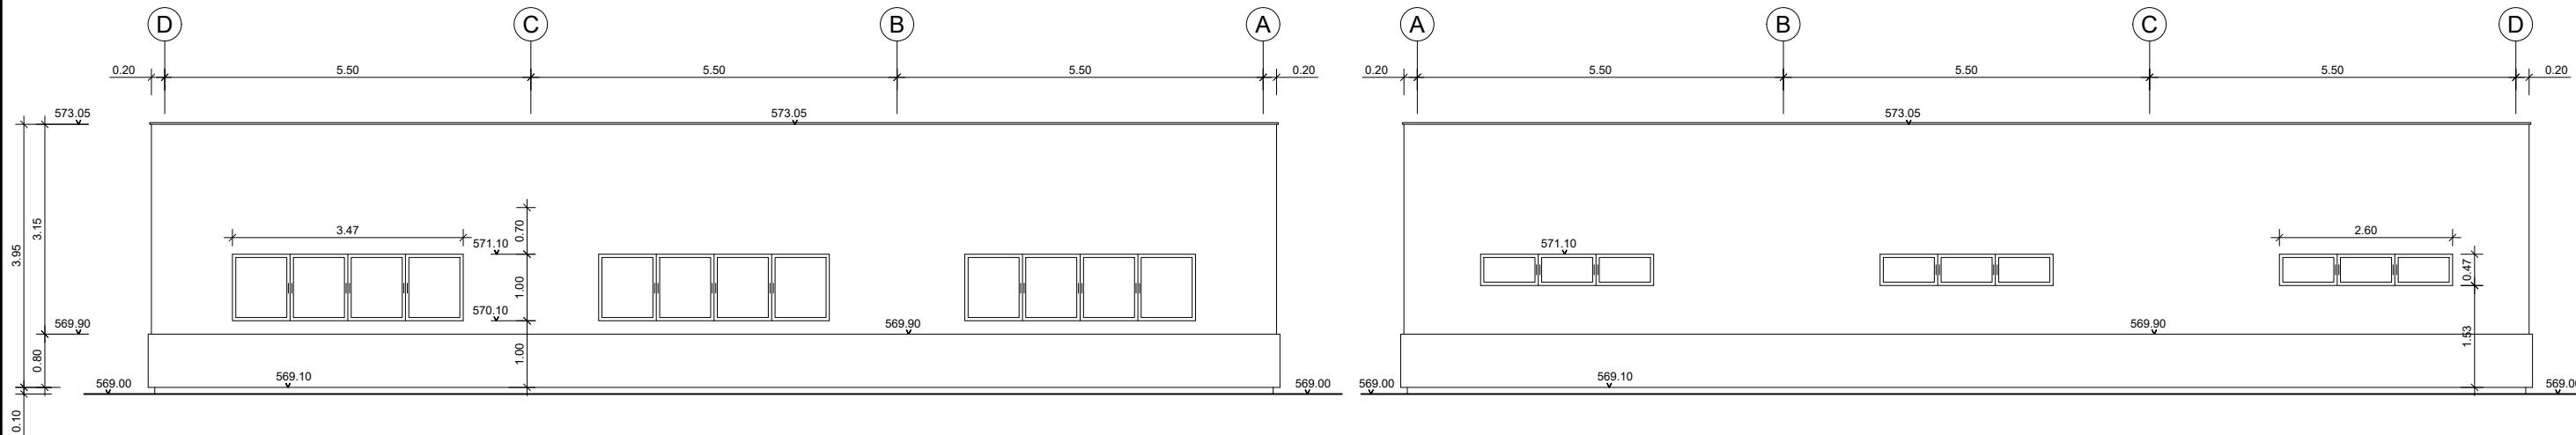


ALZADO POR ALINEACIÓN "1"

ESCALA (A3) 1:100

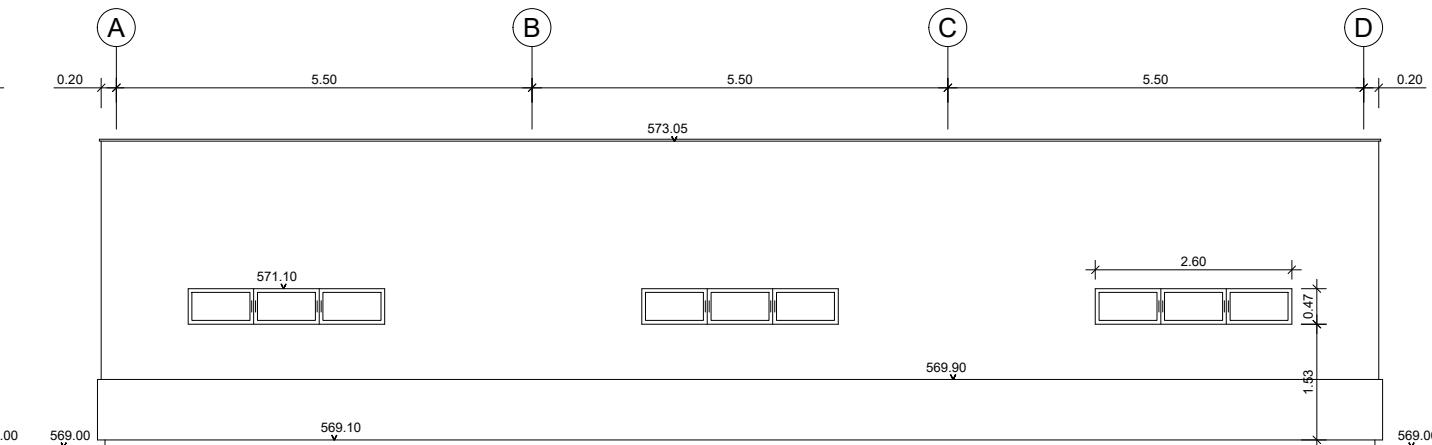


ALZADO POR ALINEACIÓN "4"

ESCALA (A3) 1:100

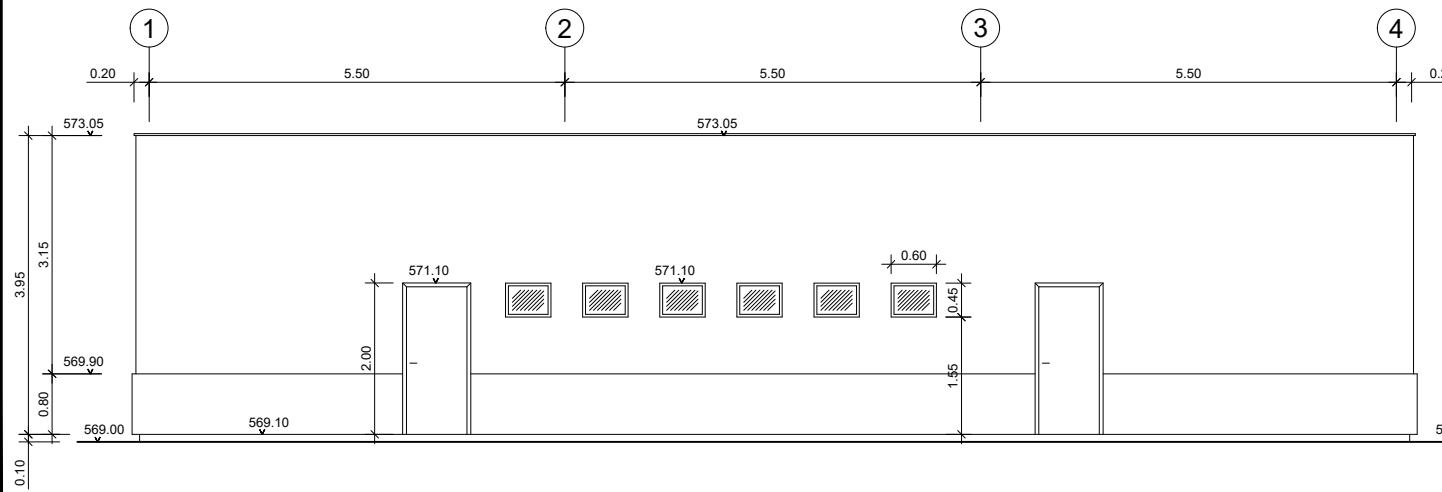

ALZADO POR ALINEACIÓN "A"


ESCALA (A3) 1:100

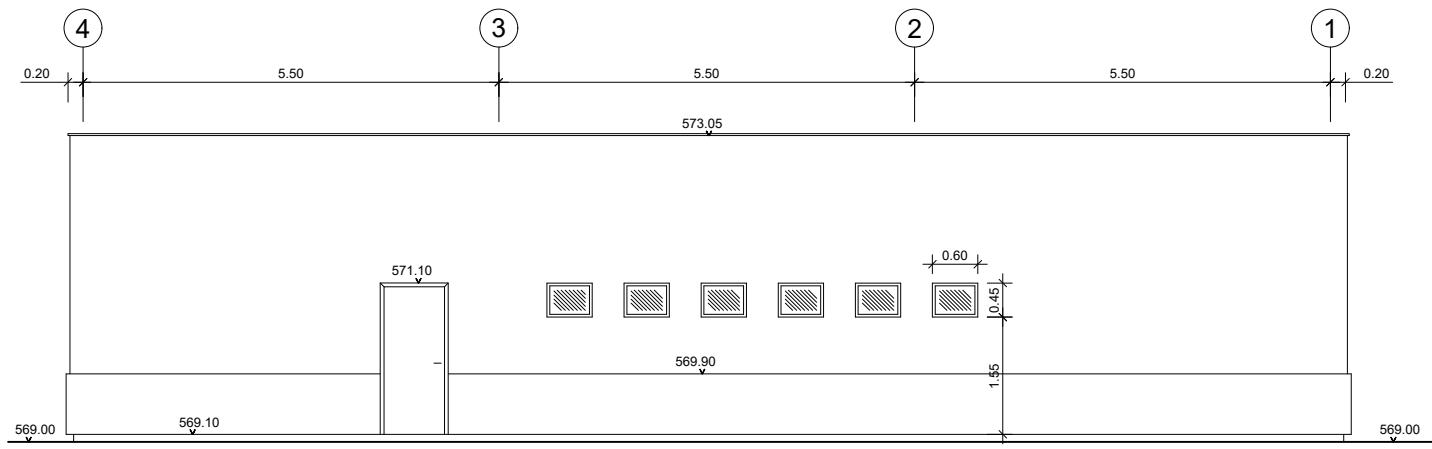


ALZADO POR ALINEACIÓN "D"

ESCALA (A3) 1:100

COTAS EN METROS

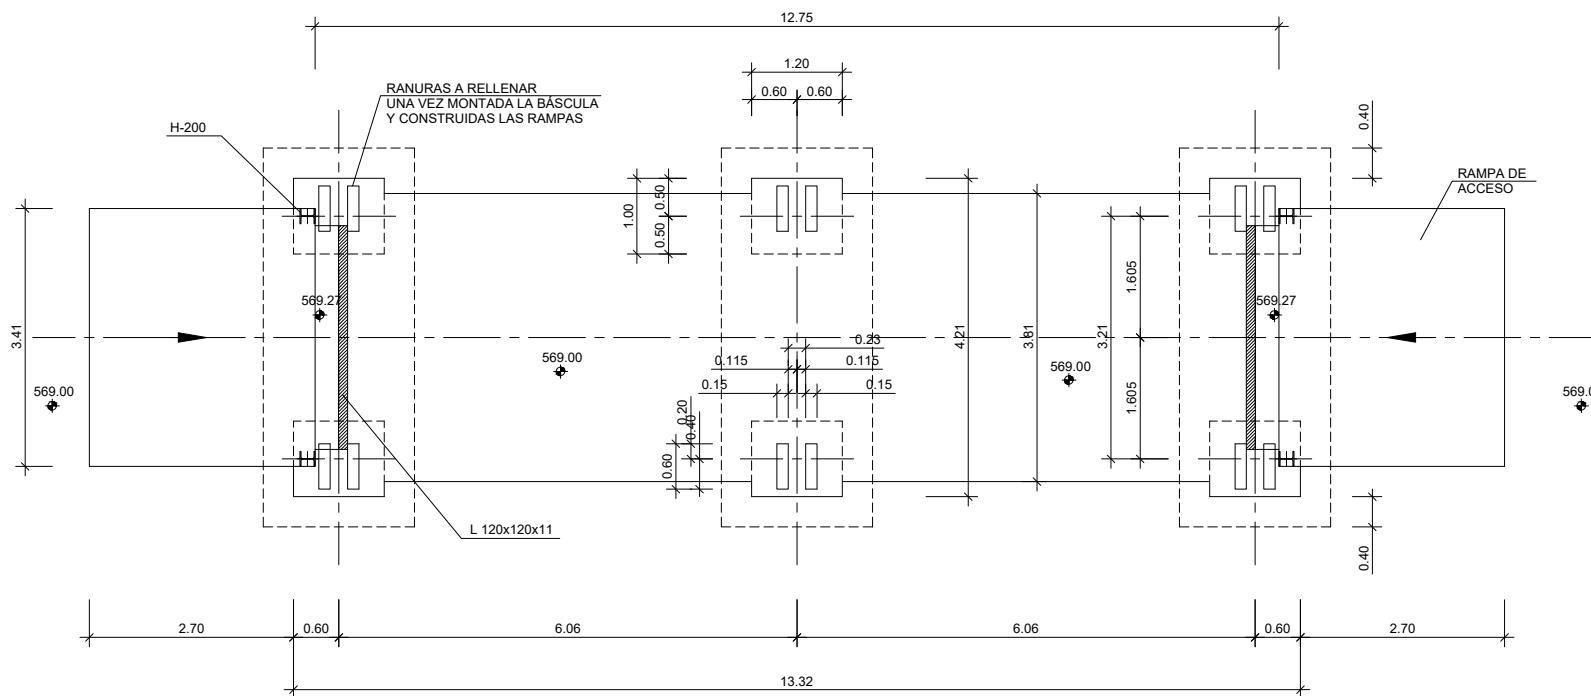


PLANTA
ESCALA (A3) 1:100

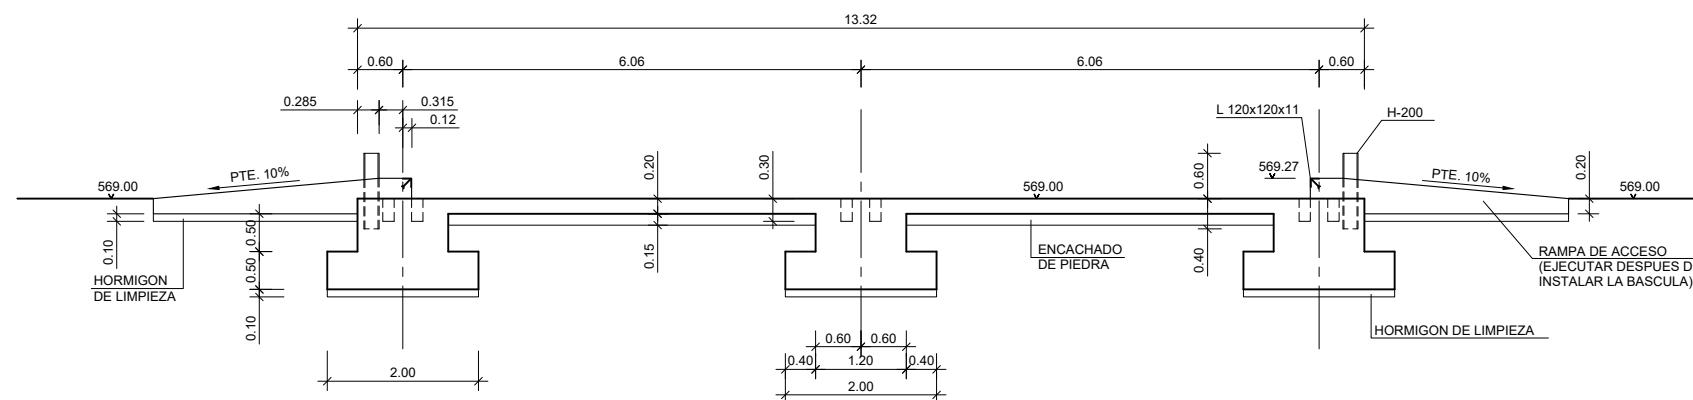




SECCIÓN LONGITUDINAL
ESCALA (A3) 1:100

COTAS EN METROS


medio ambiente y movilidad MADRID	INGENIERÍA AUTORA DEL ANTEPROYECTO: getinra-euroestudios CARLOS VÁZQUEZ RODRÍGUEZ DE ALBA ICCP	INGENIERA DIRECTORA DEL ANTEPROYECTO: Fdo. ELENA DE LA PAZ COBOS	TÍTULO DEL ANTEPROYECTO: ANTEPROYECTO DE ADECUACIÓN Y MEJORA DE LA ESTACIÓN REGENERADORA DE AGUAS RESIDUALES DE REJAS	ESCALA ORIGINAL A-3: 1/100	FECHA: JULIO 2020	DESIGNACIÓN DEL PLANO: BÁSCULA PLANTA Y SECCION LONGITUDINAL OBRA CIVIL Y EQUIPOS MECÁNICOS	Nº PLANO: 26.1
					ANTEPROYECTO:	Nº HOJA: 1DE 1	

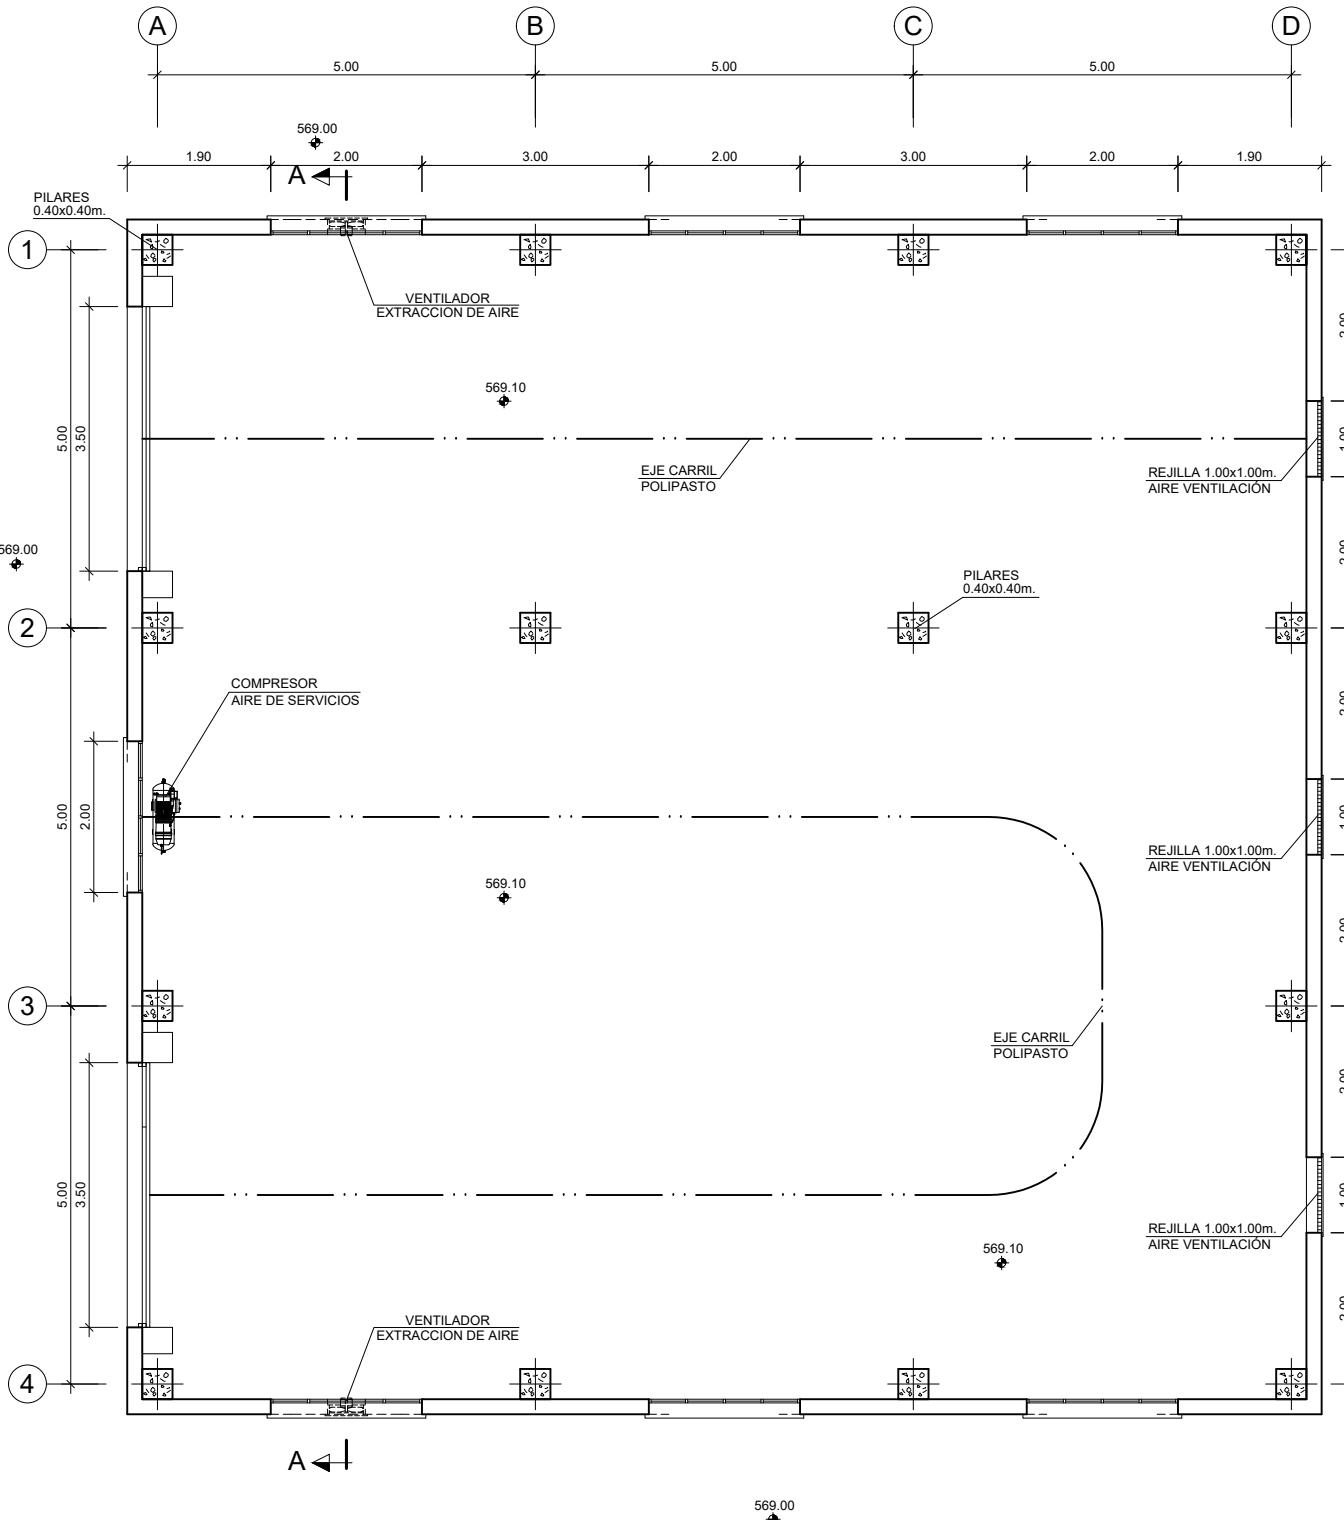


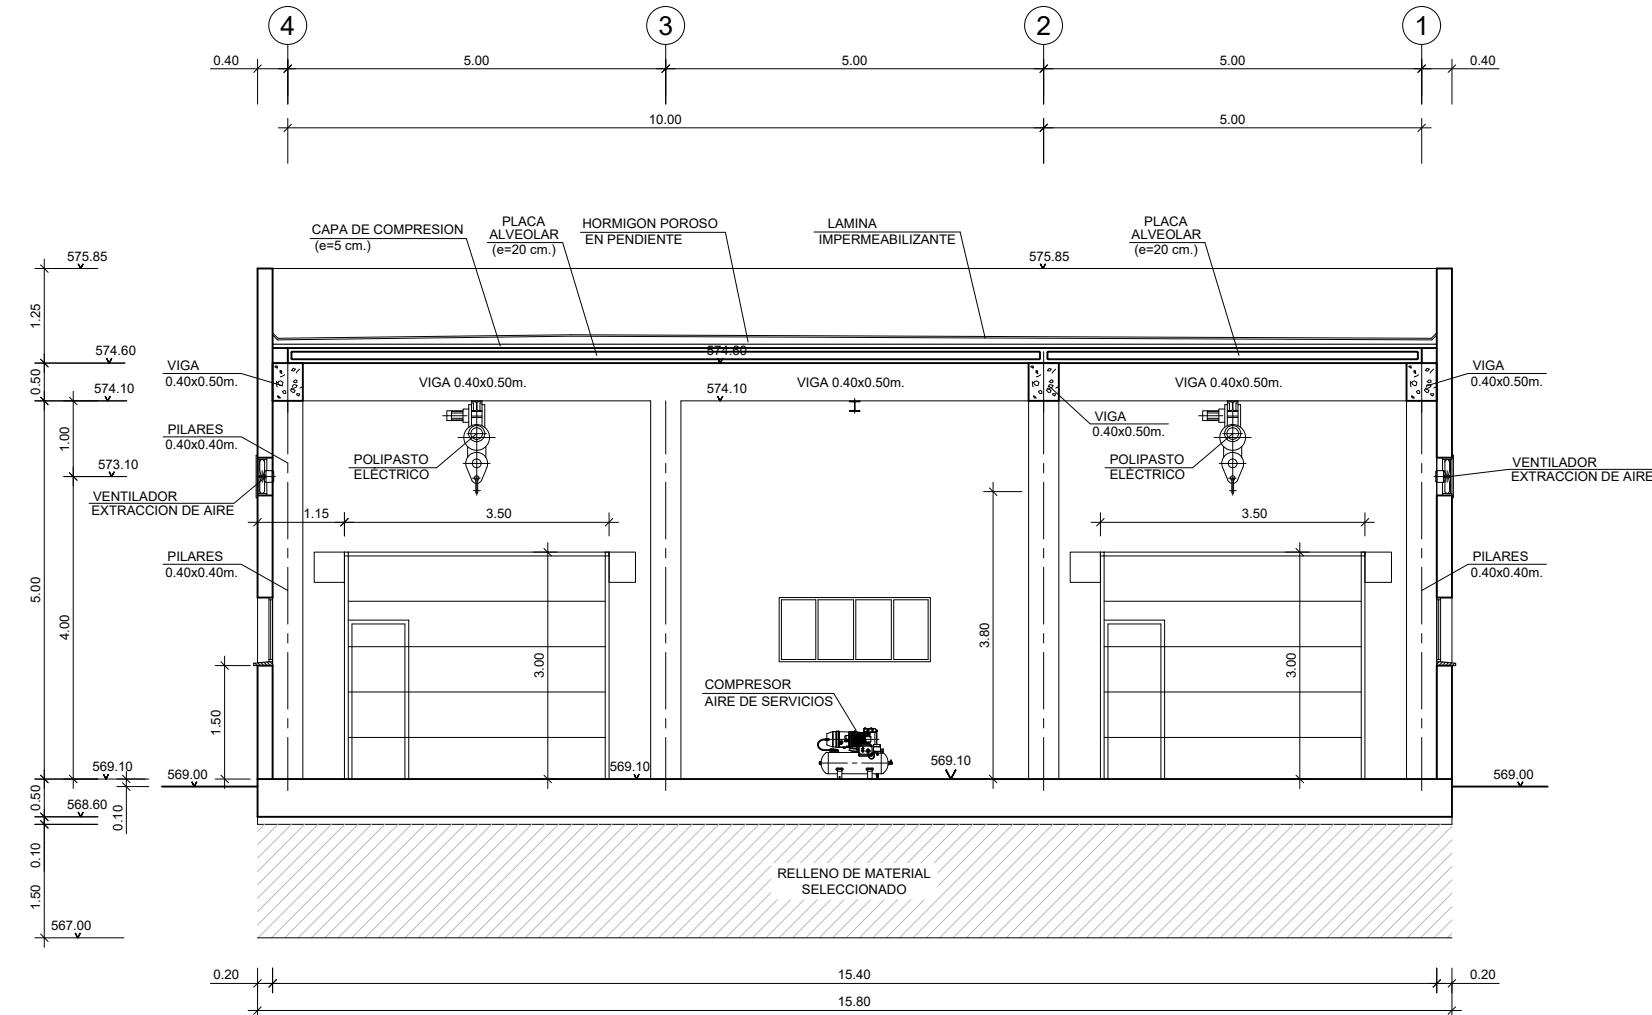

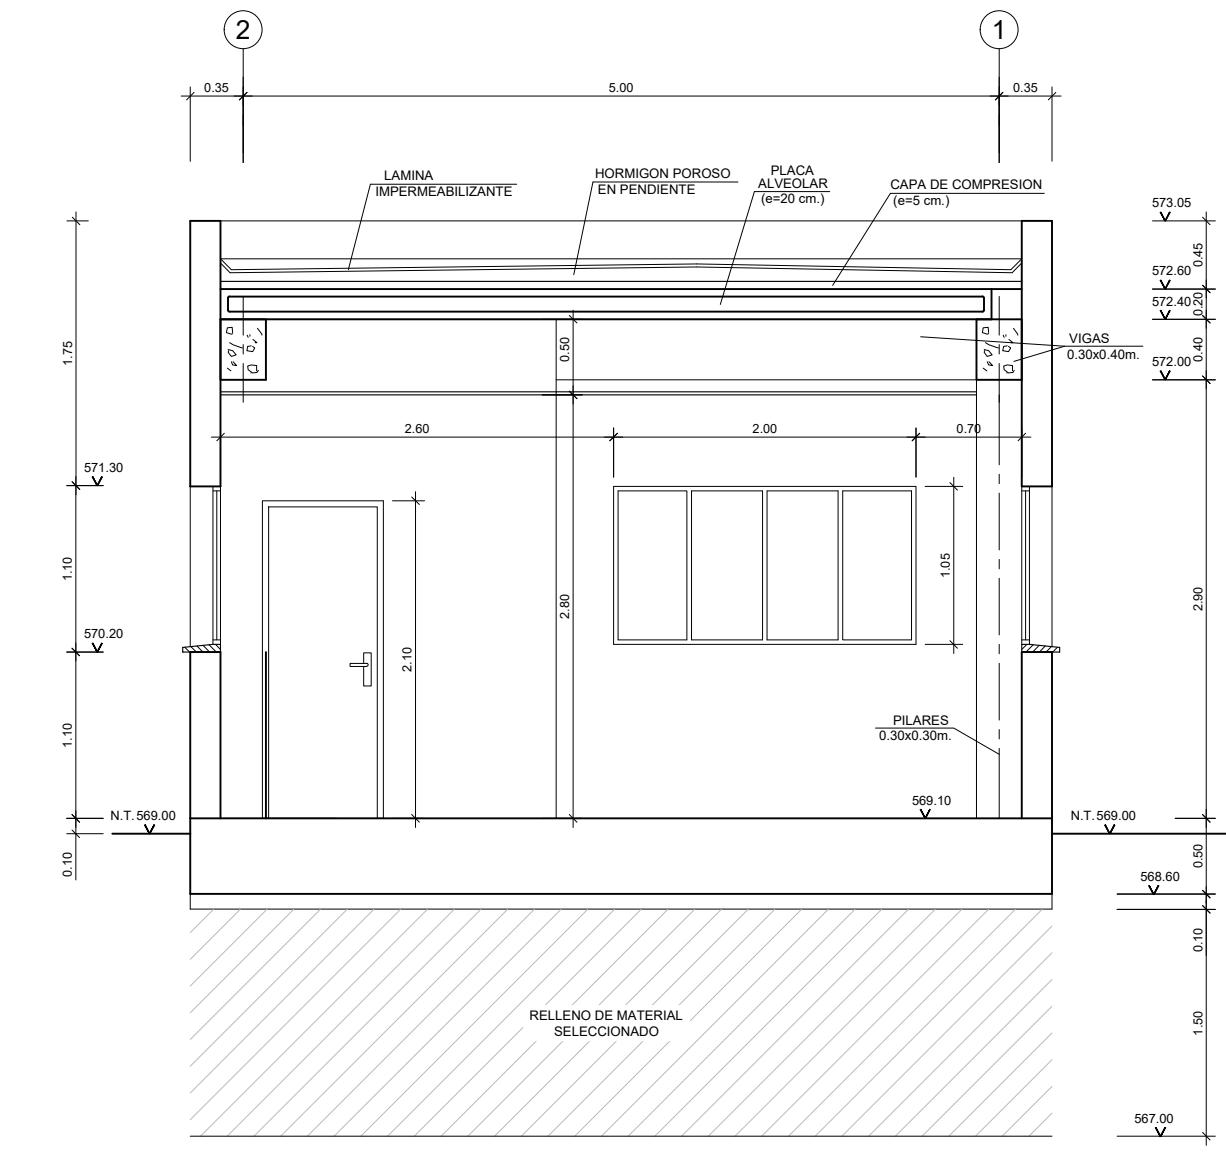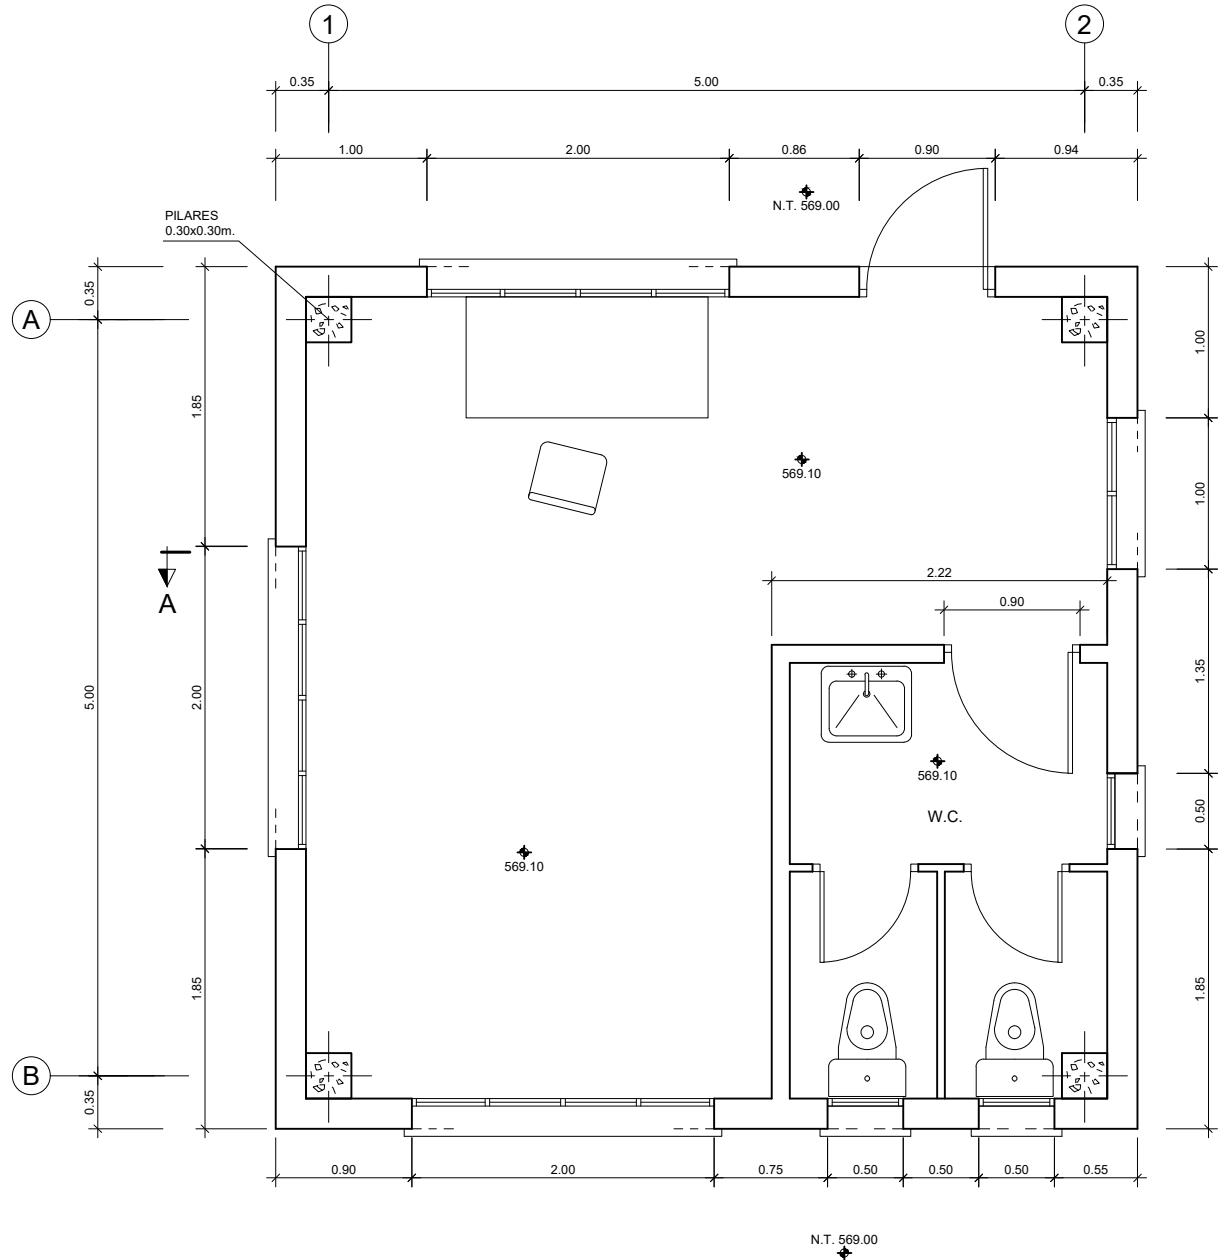


COTAS EN METROS

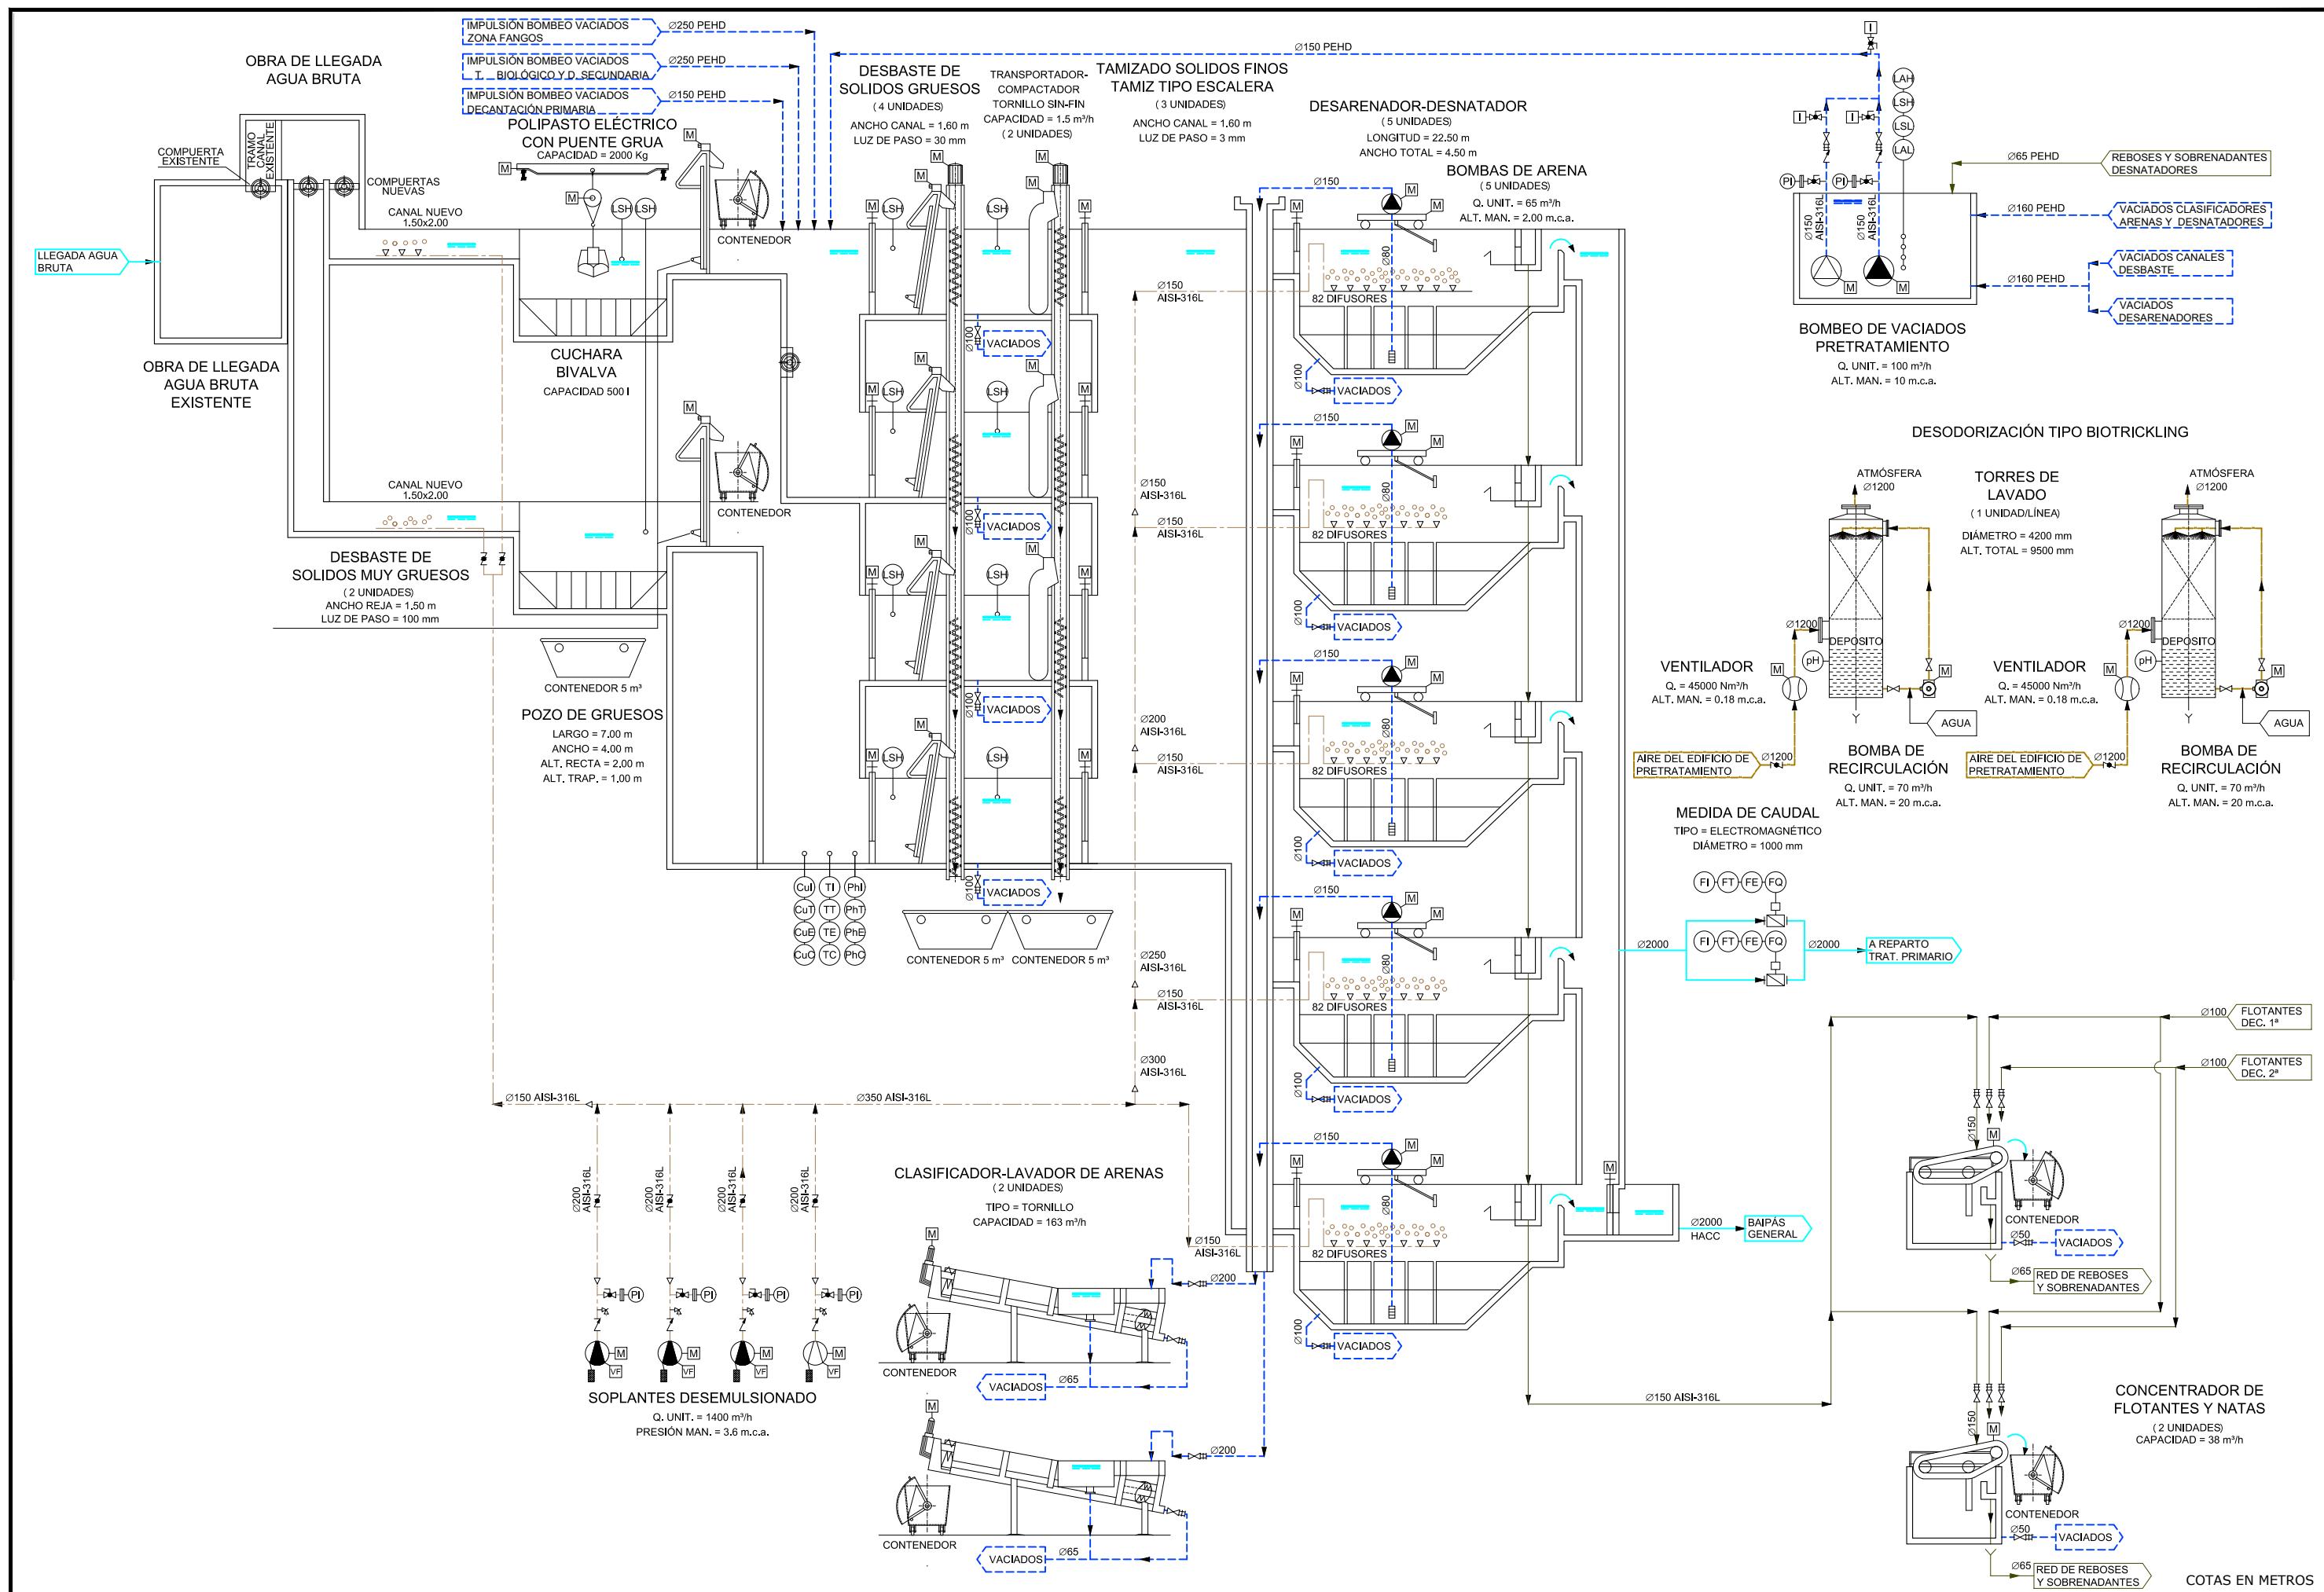





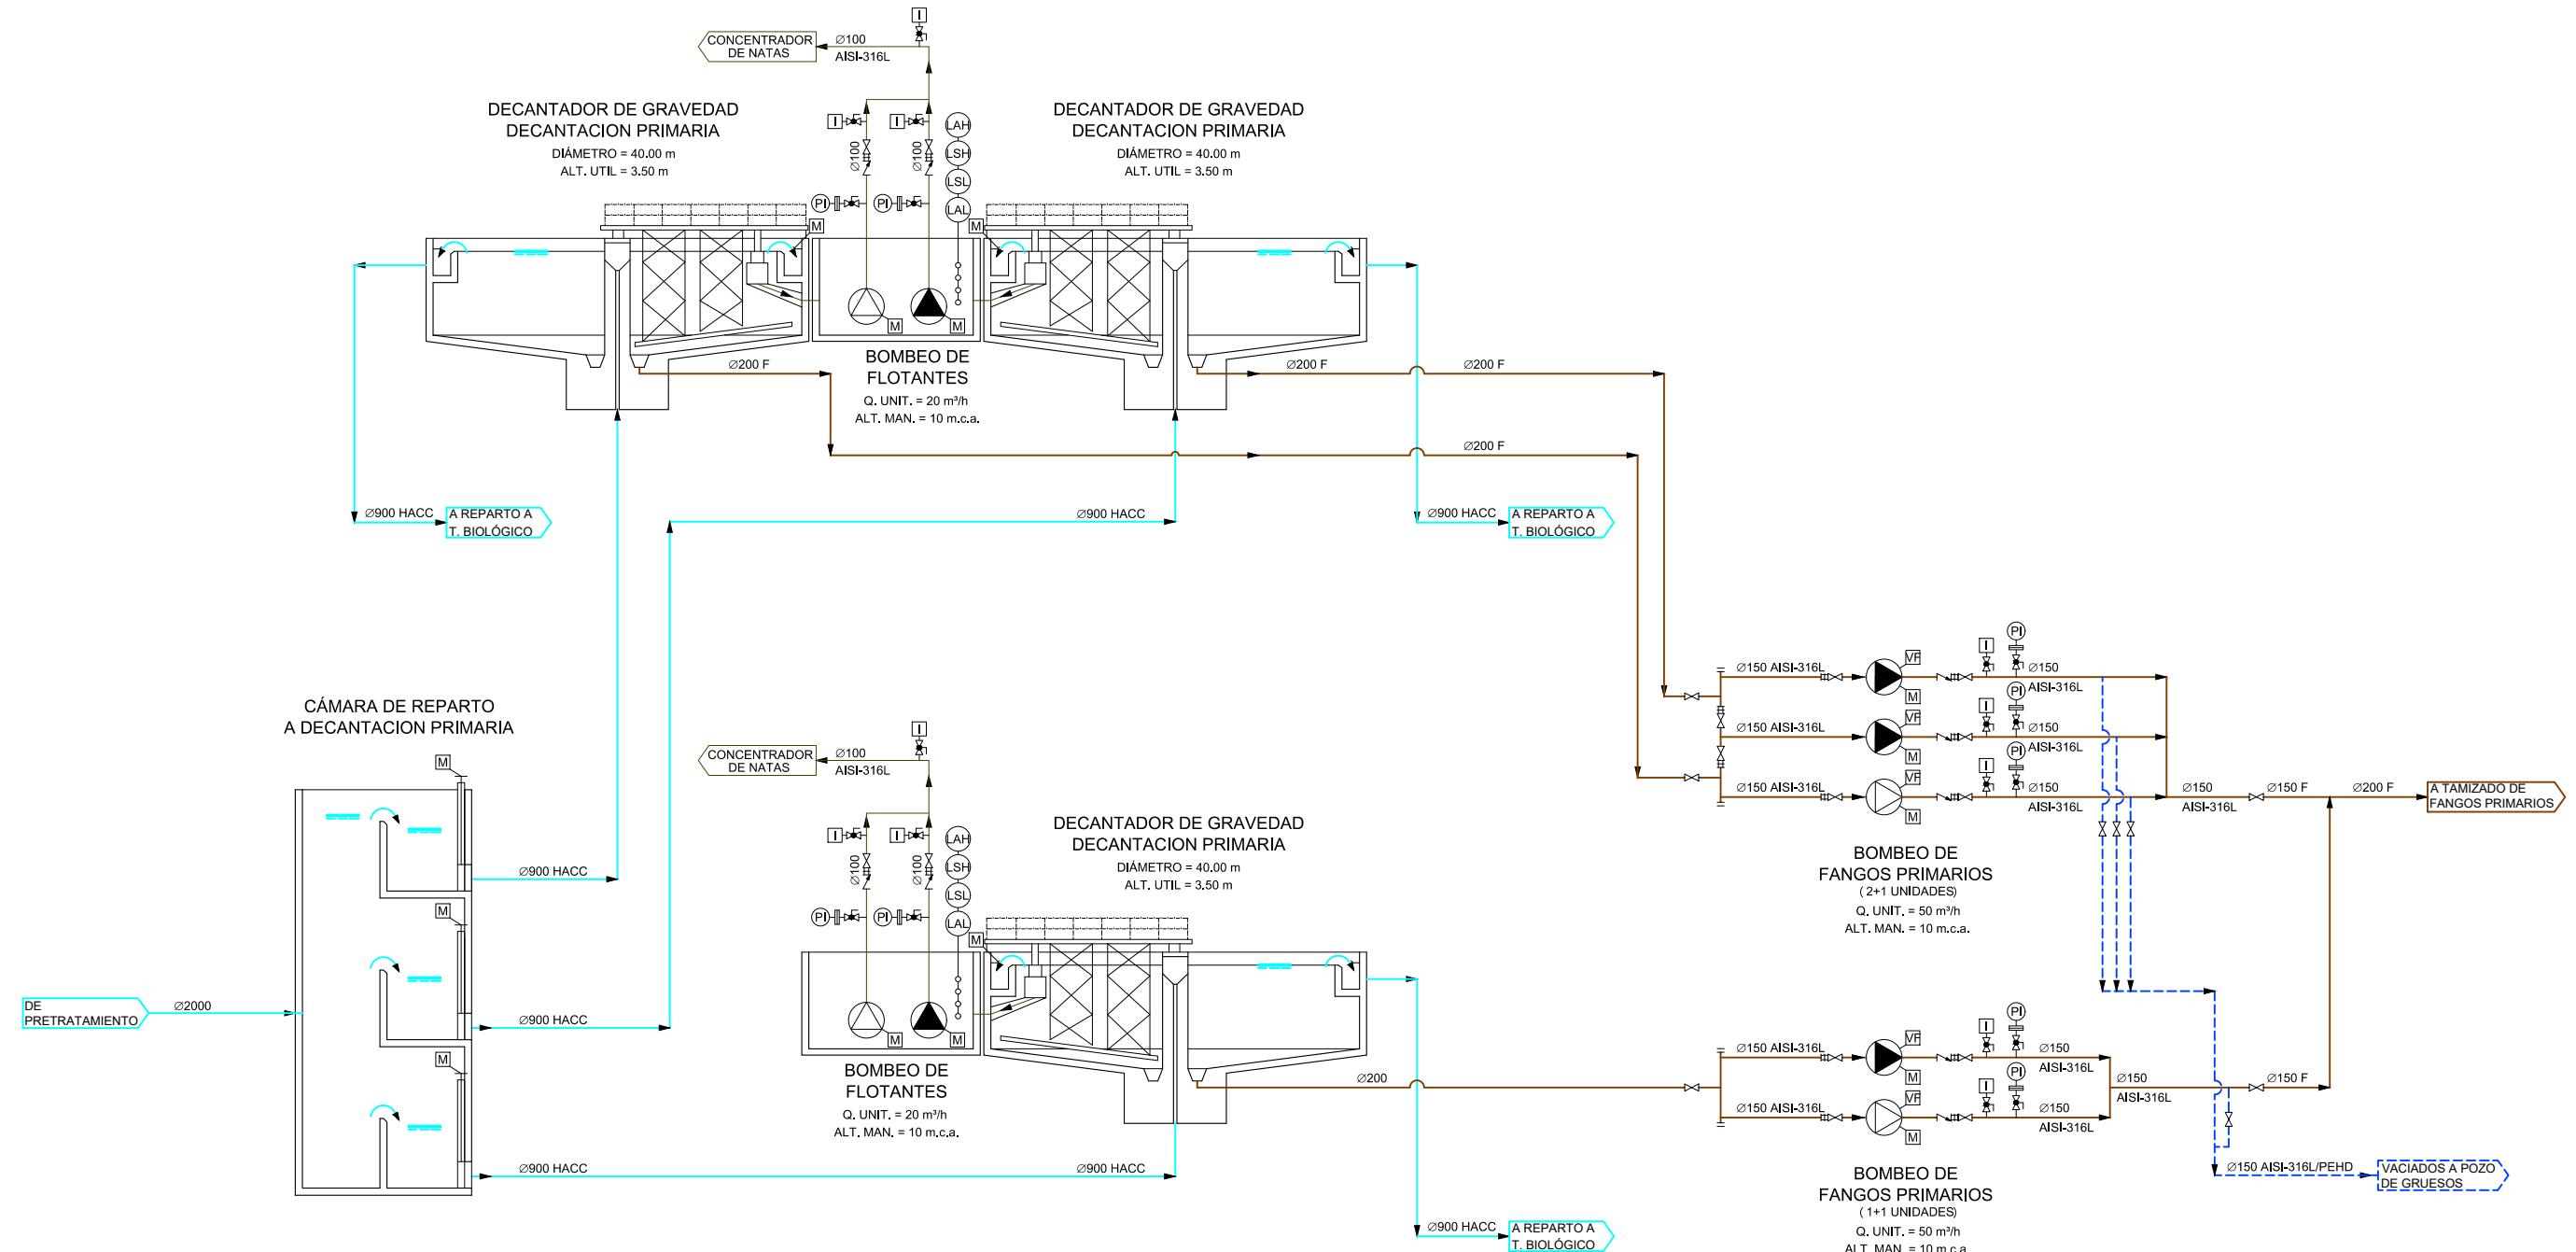


COTAS EN METROS


medio ambiente y movilidad MADRID	INGENIERÍA AUTORA DEL ANTEPROYECTO: getinra-euroestudios CARLOS VÁZQUEZ RODRÍGUEZ DE ALBA ICCP	INGENIERA DIRECTORA DEL ANTEPROYECTO: Fdo. ELENA DE LA PAZ COBOS	TÍTULO DEL ANTEPROYECTO: ANTEPROYECTO DE ADECUACIÓN Y MEJORA DE LA ESTACIÓN REGENERADORA DE AGUAS RESIDUALES DE REJAS	ESCALA ORIGINAL A-3: S/E	FECHA: JULIO 2020	DESIGNACIÓN DEL PLANO: ESQUEMA DE FUNCIONAMIENTO LINEA DE AGUA DECANTACIÓN PRIMARIA	Nº PLANO: EQ-02
					ANTEPROYECTO:		Nº HOJA: 1DE 1

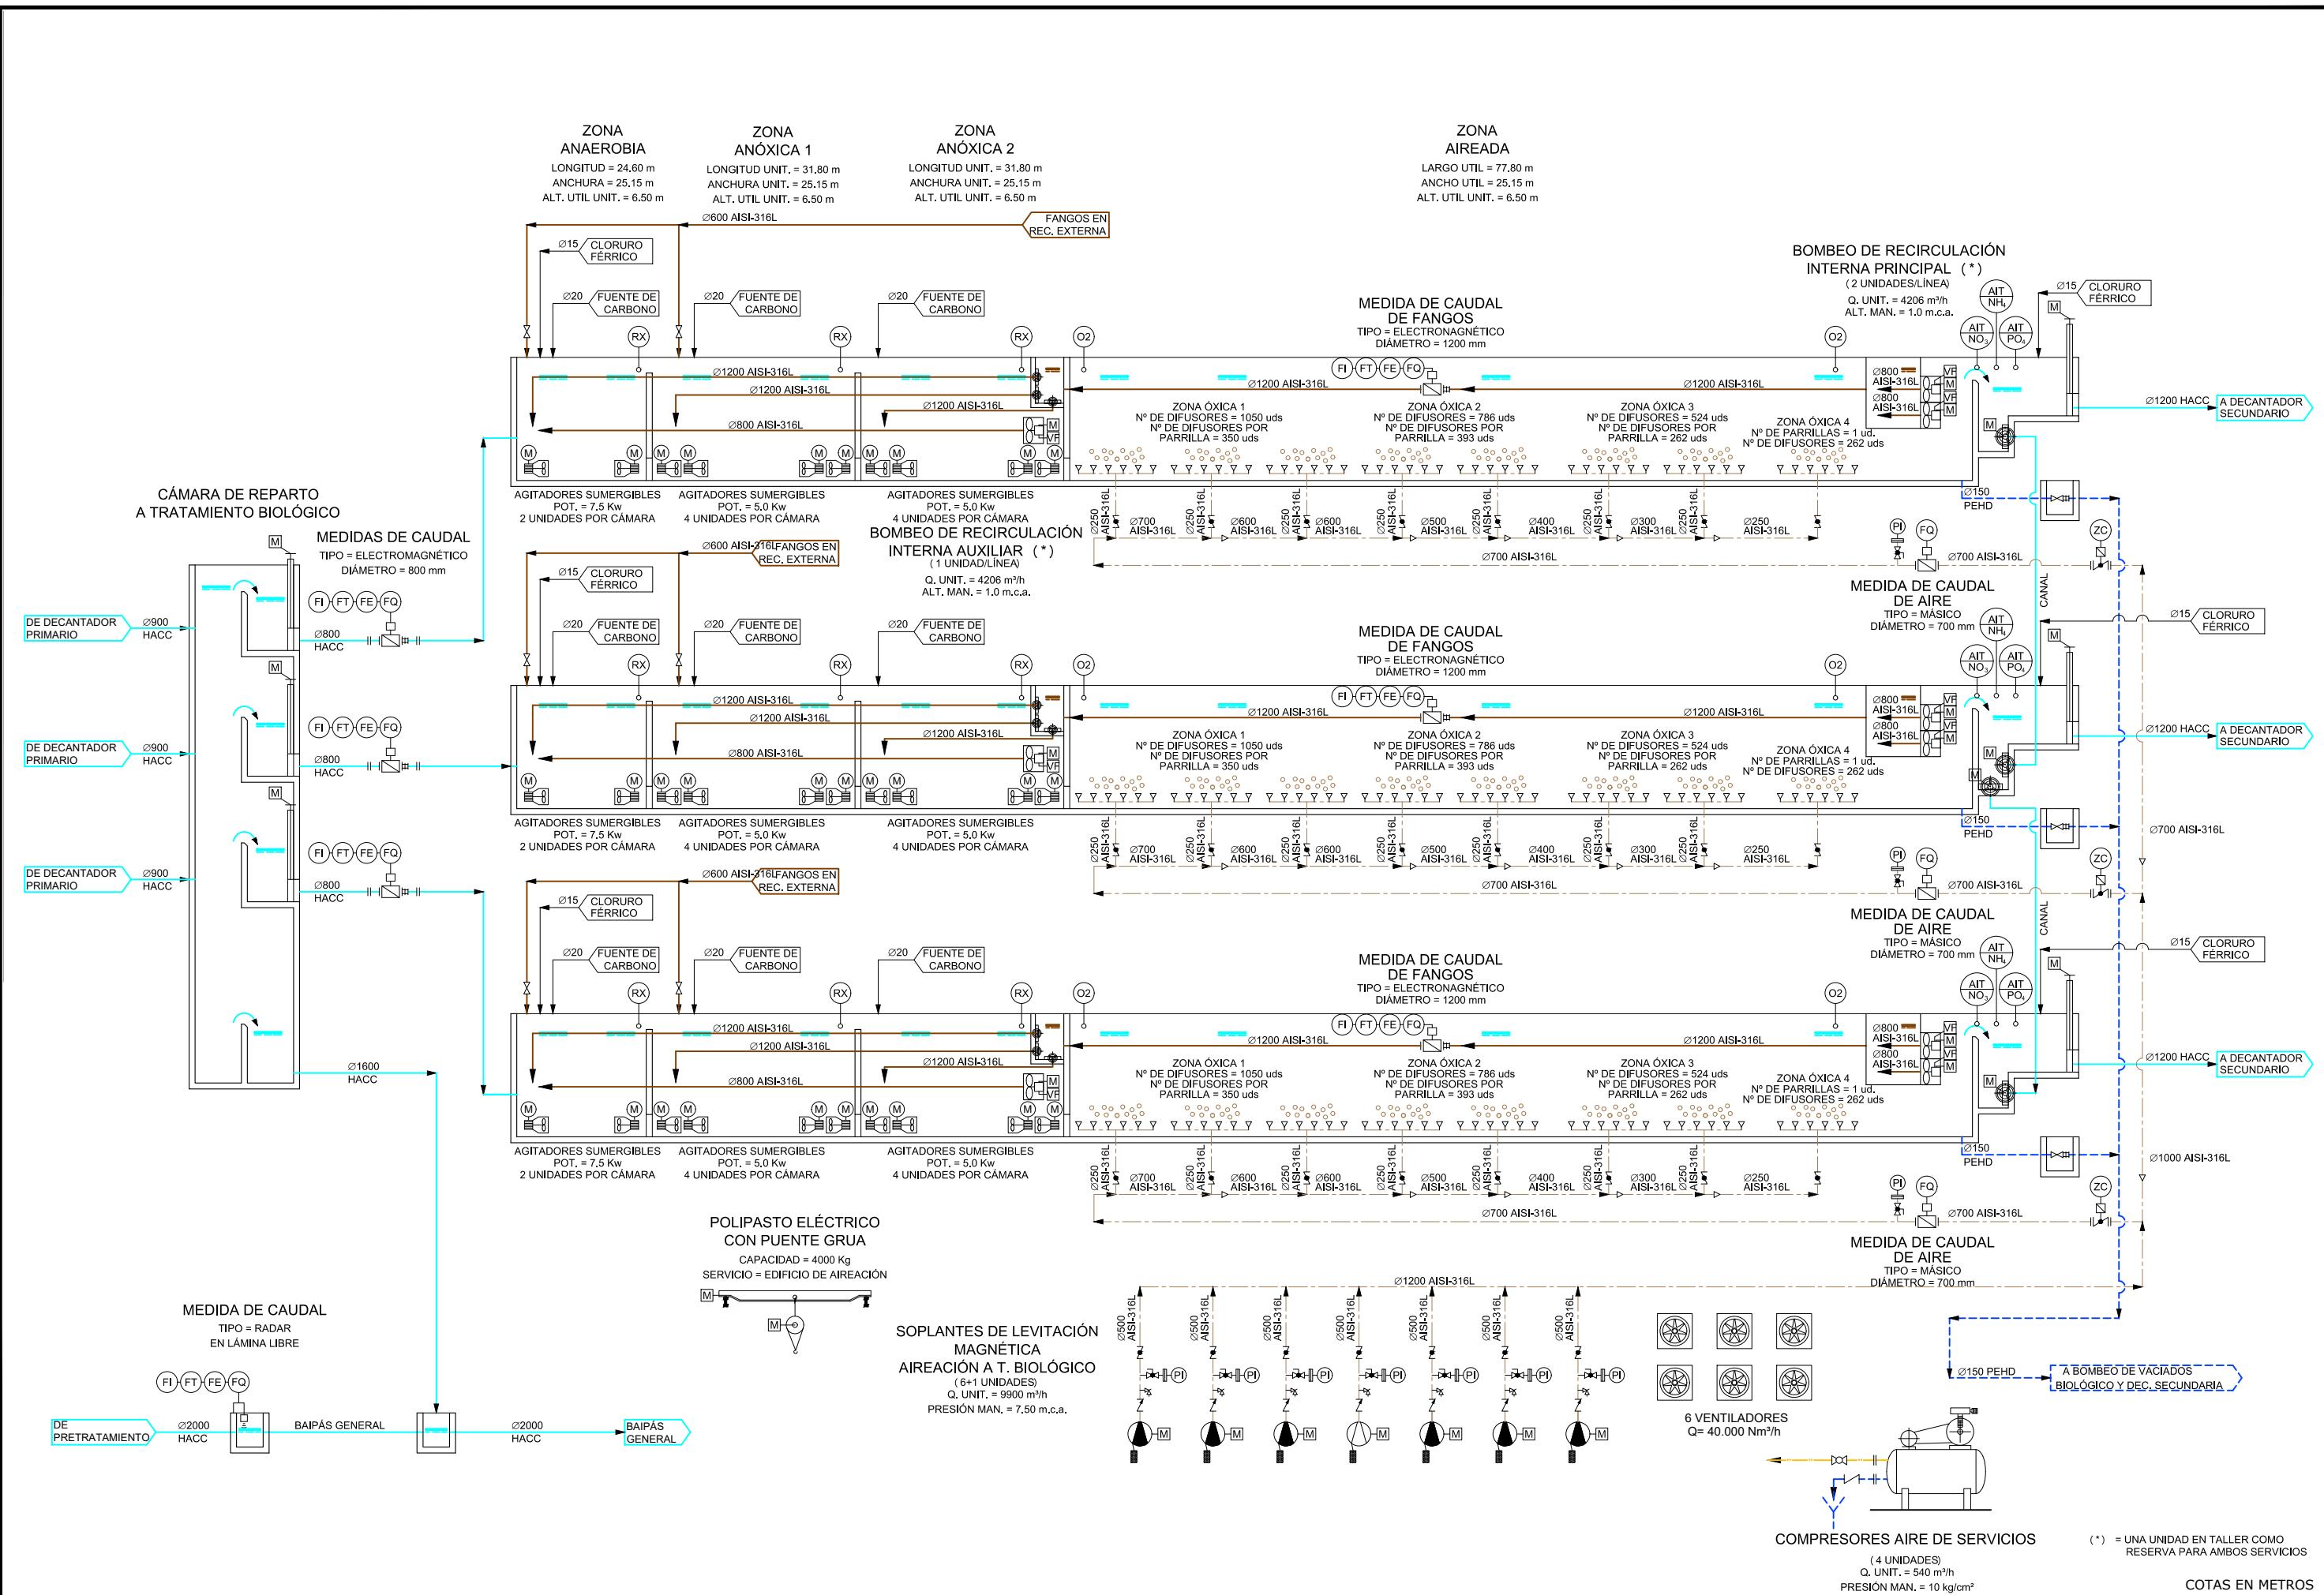


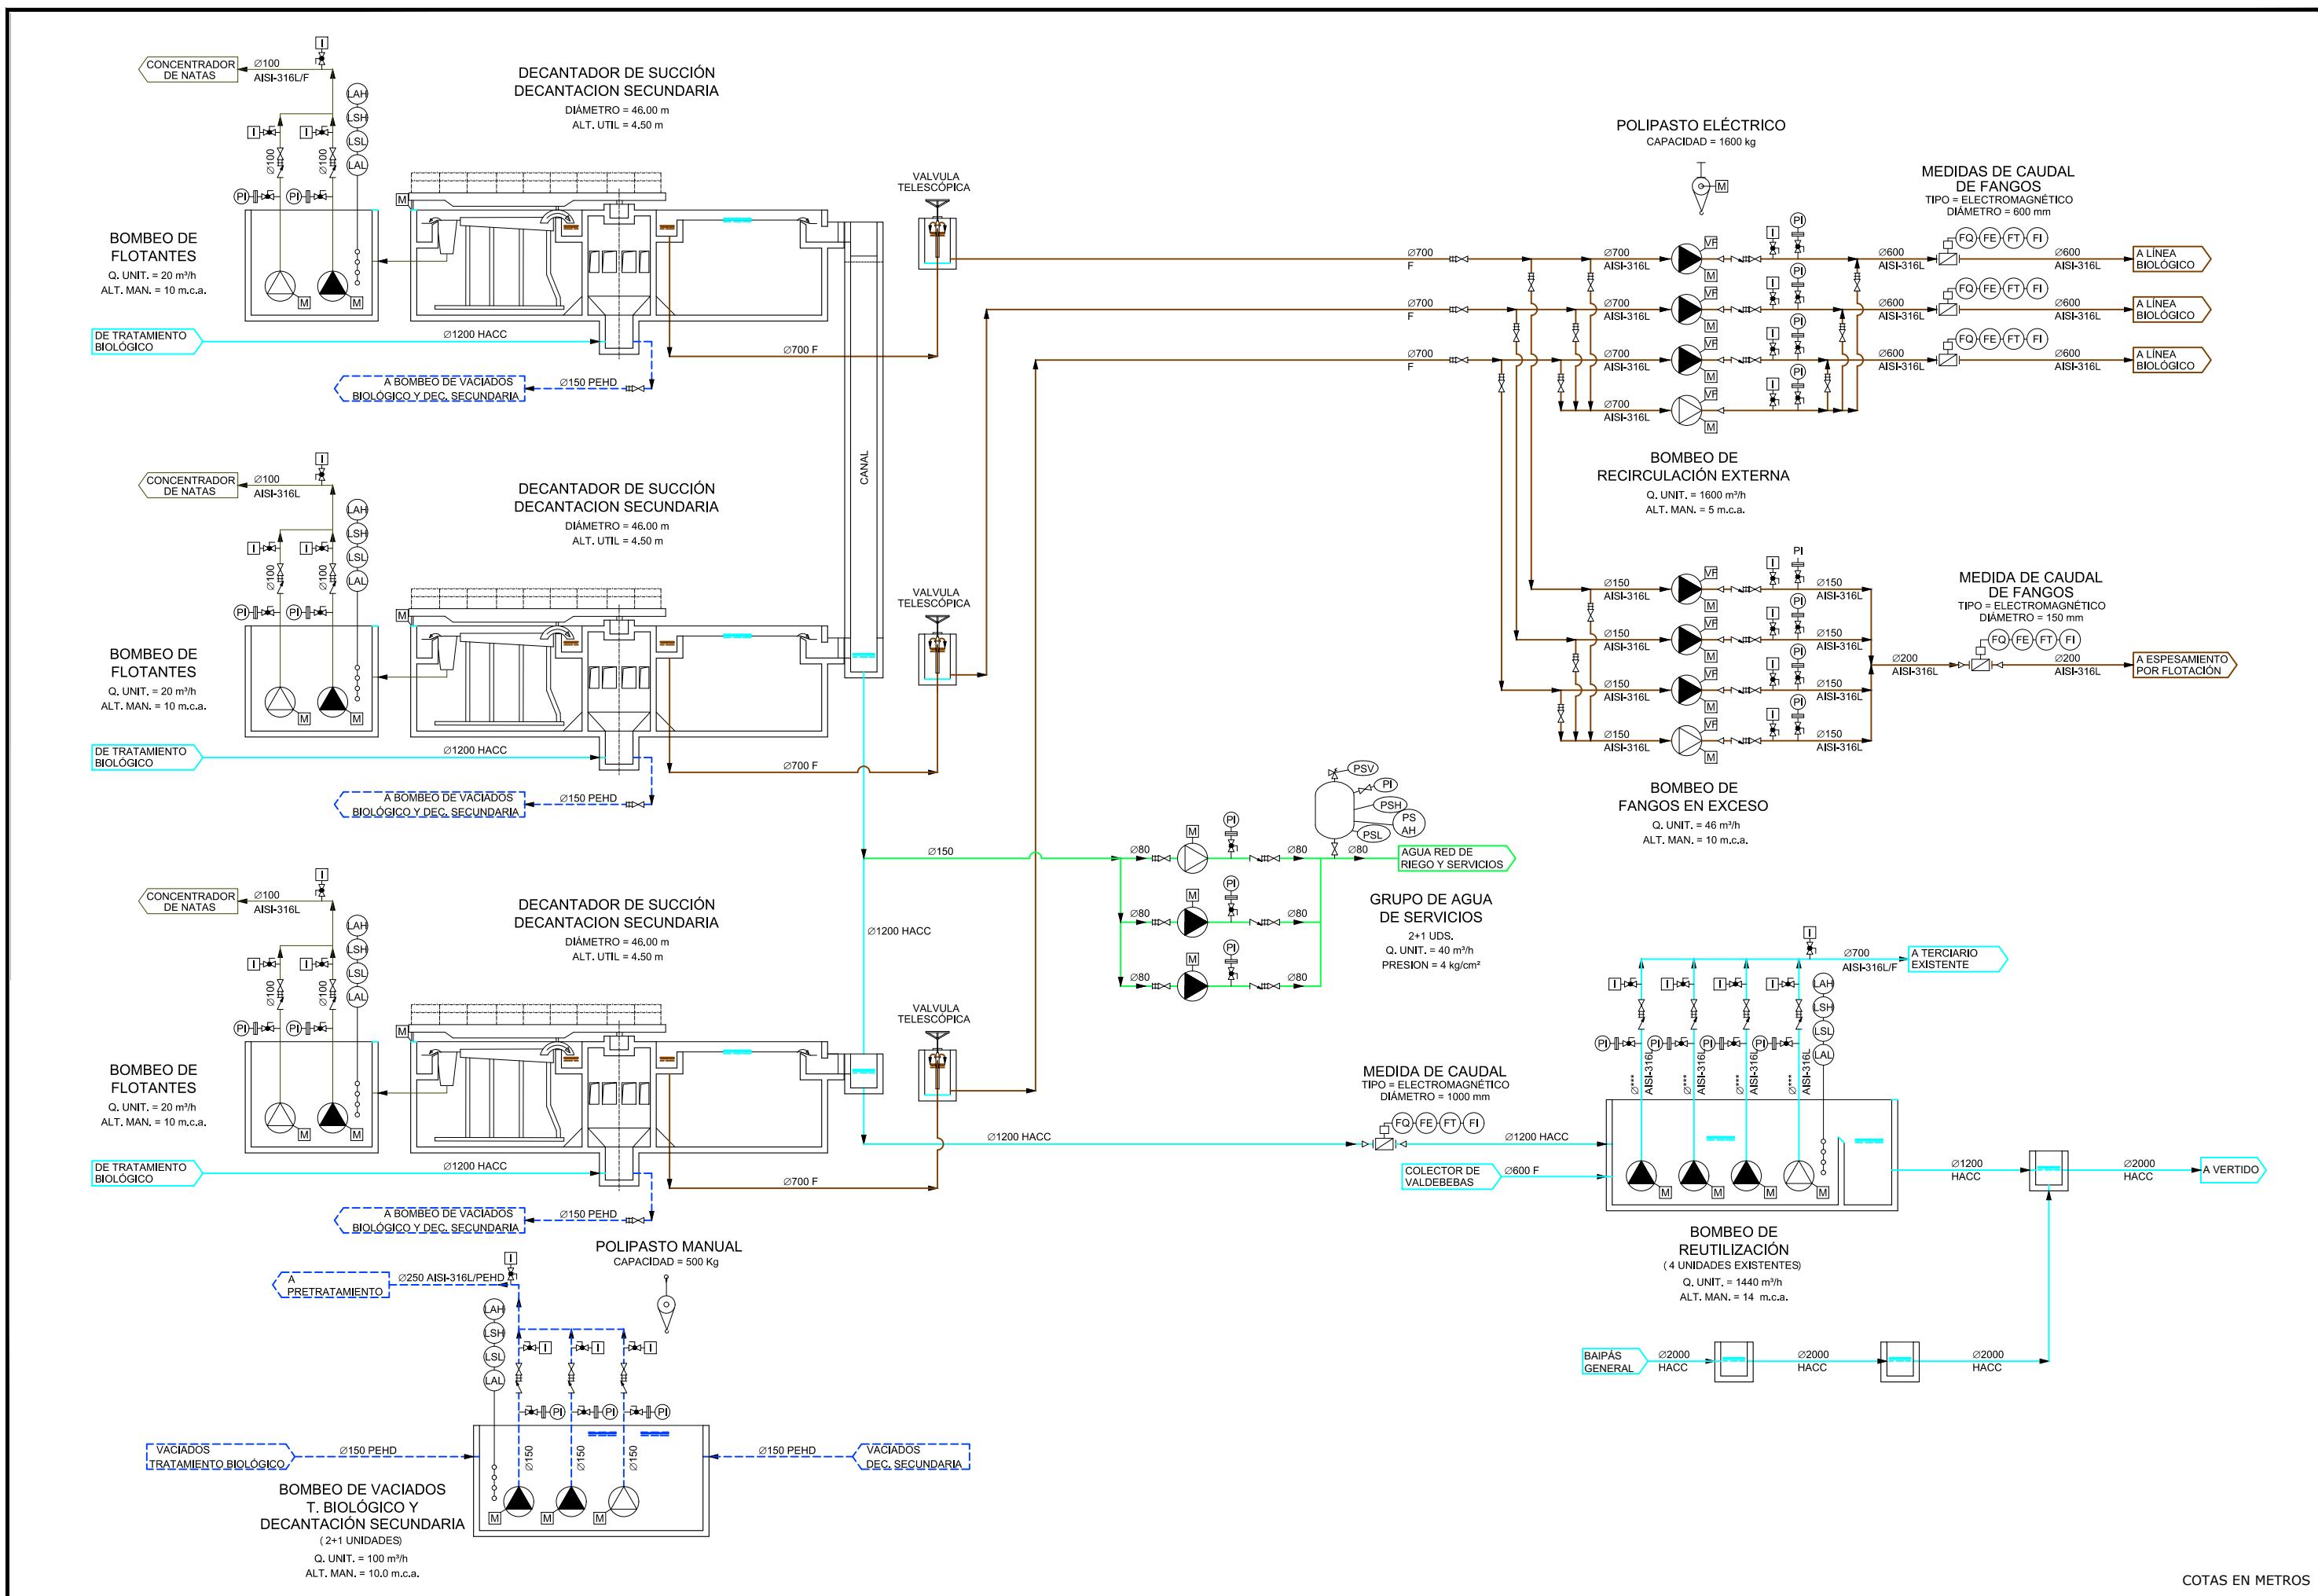


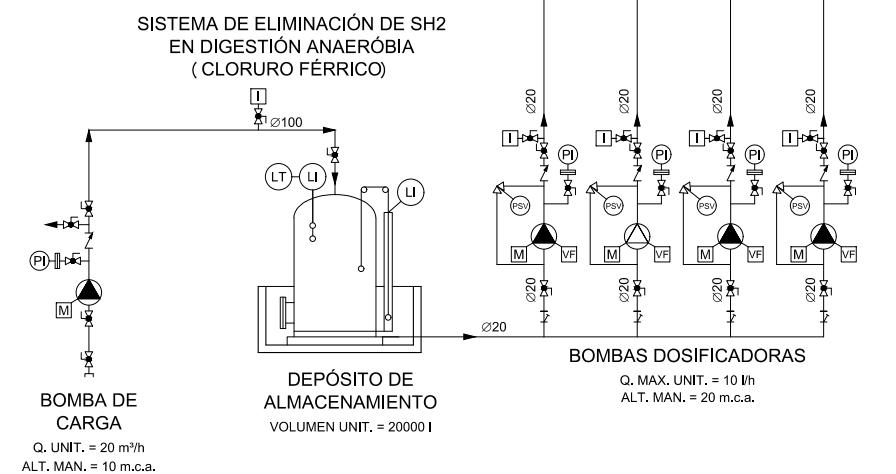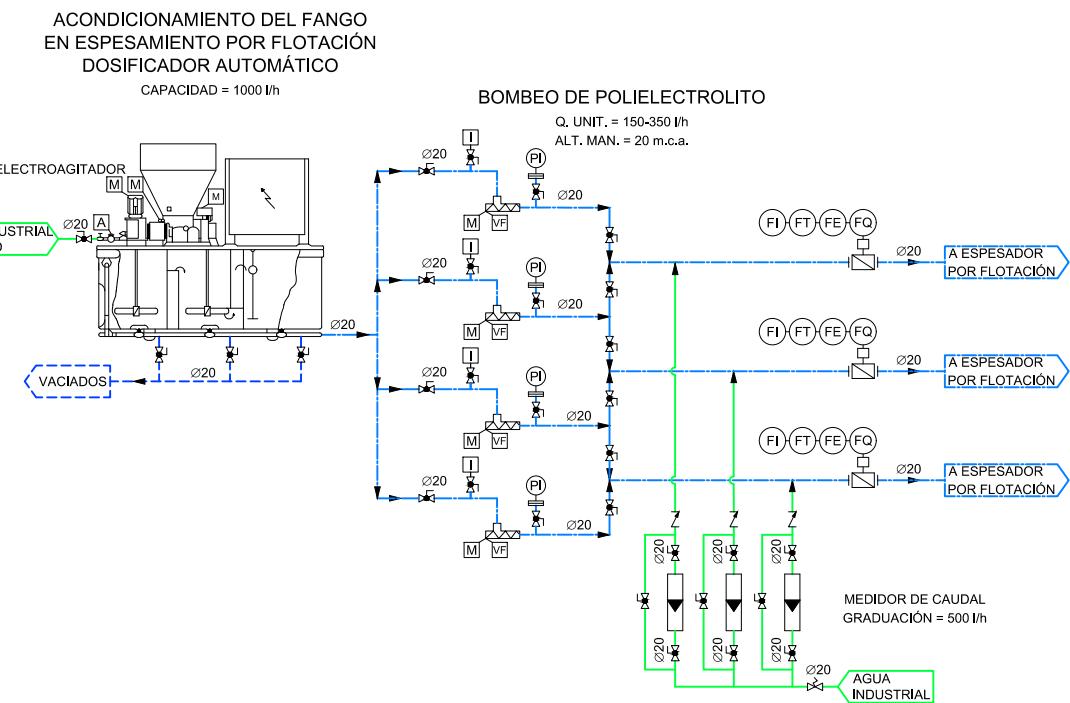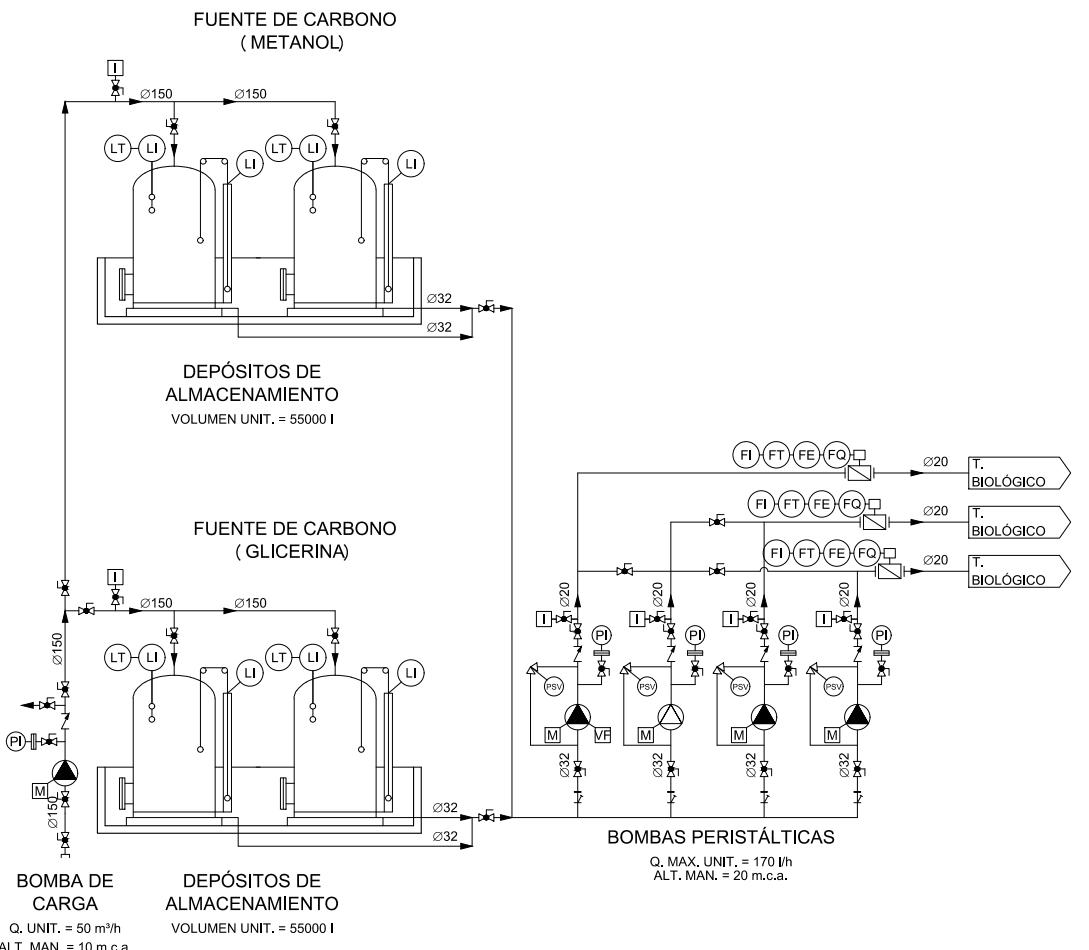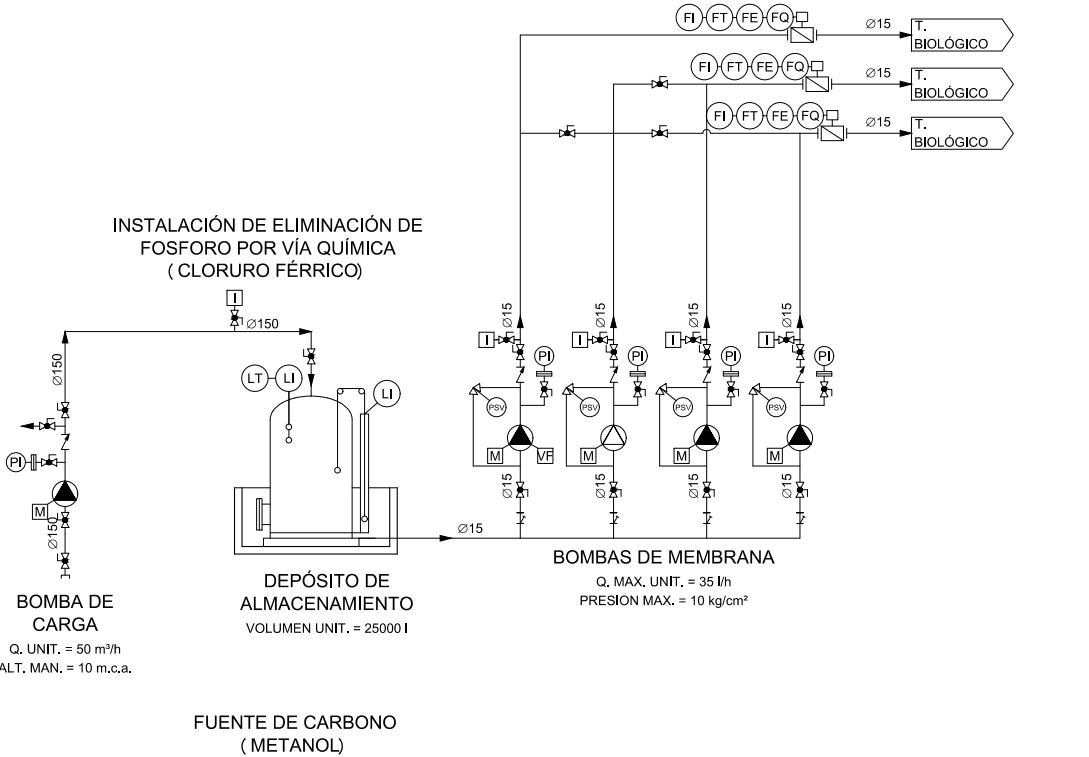



COTAS EN METROS

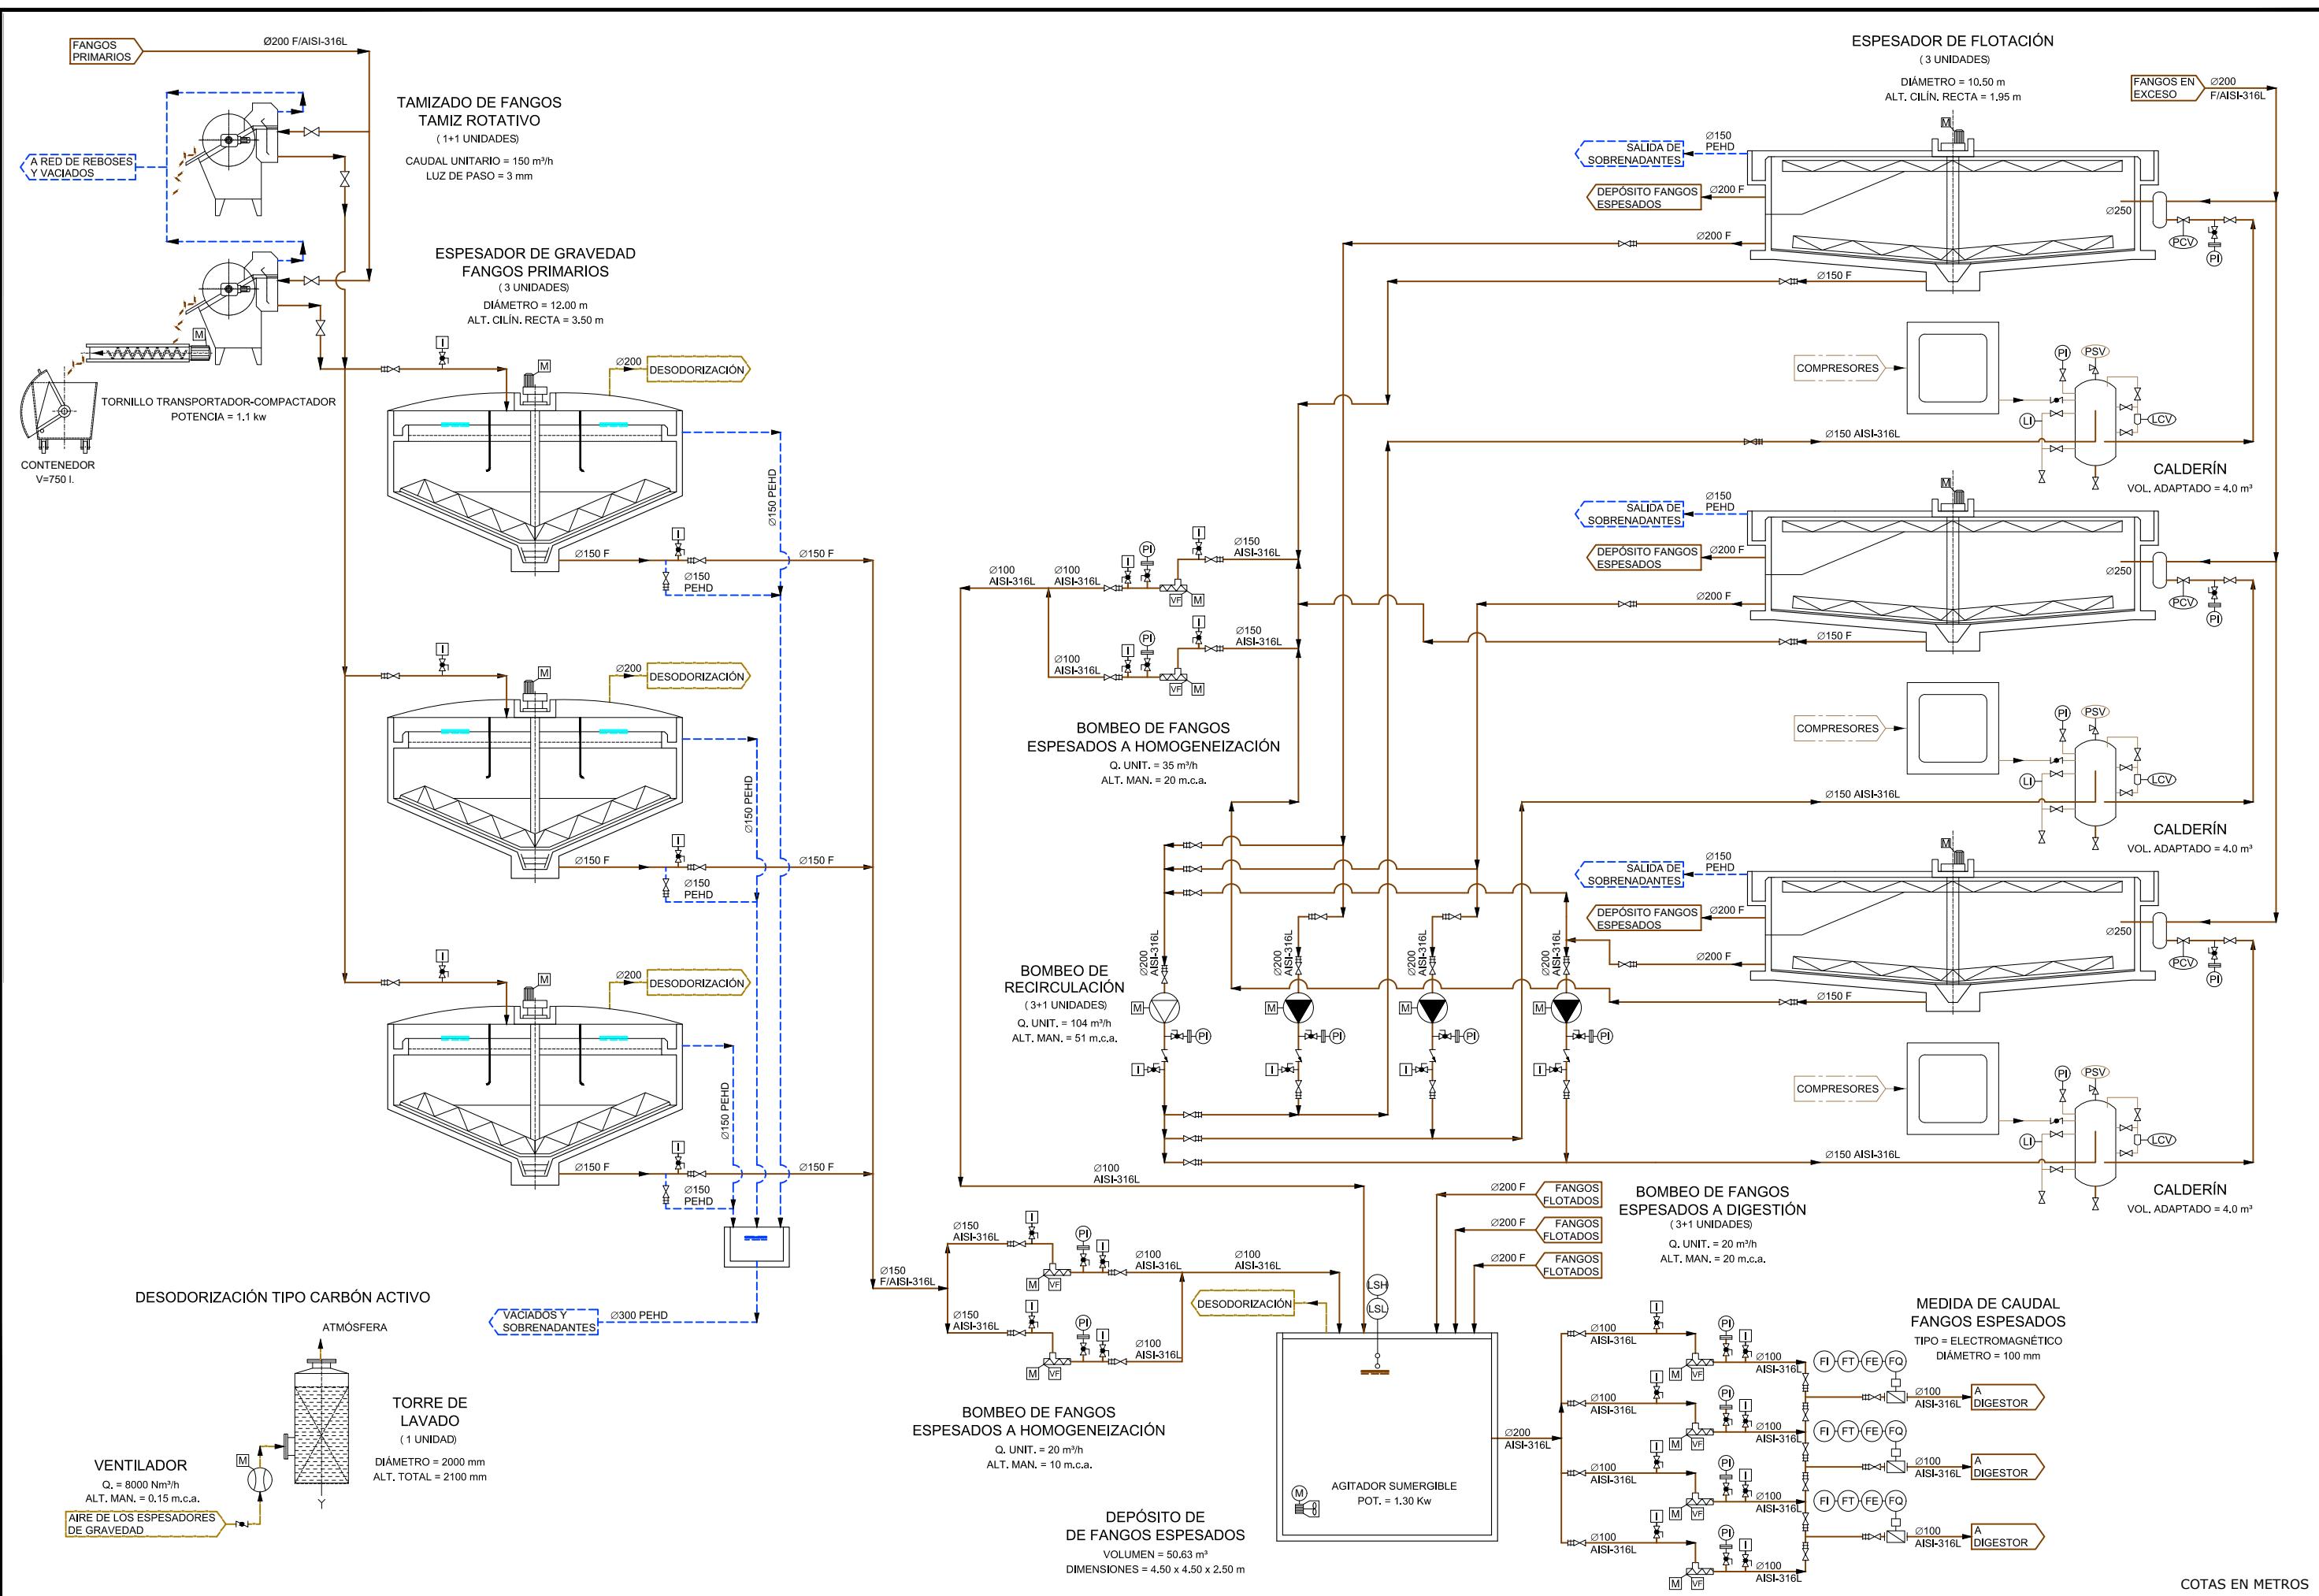

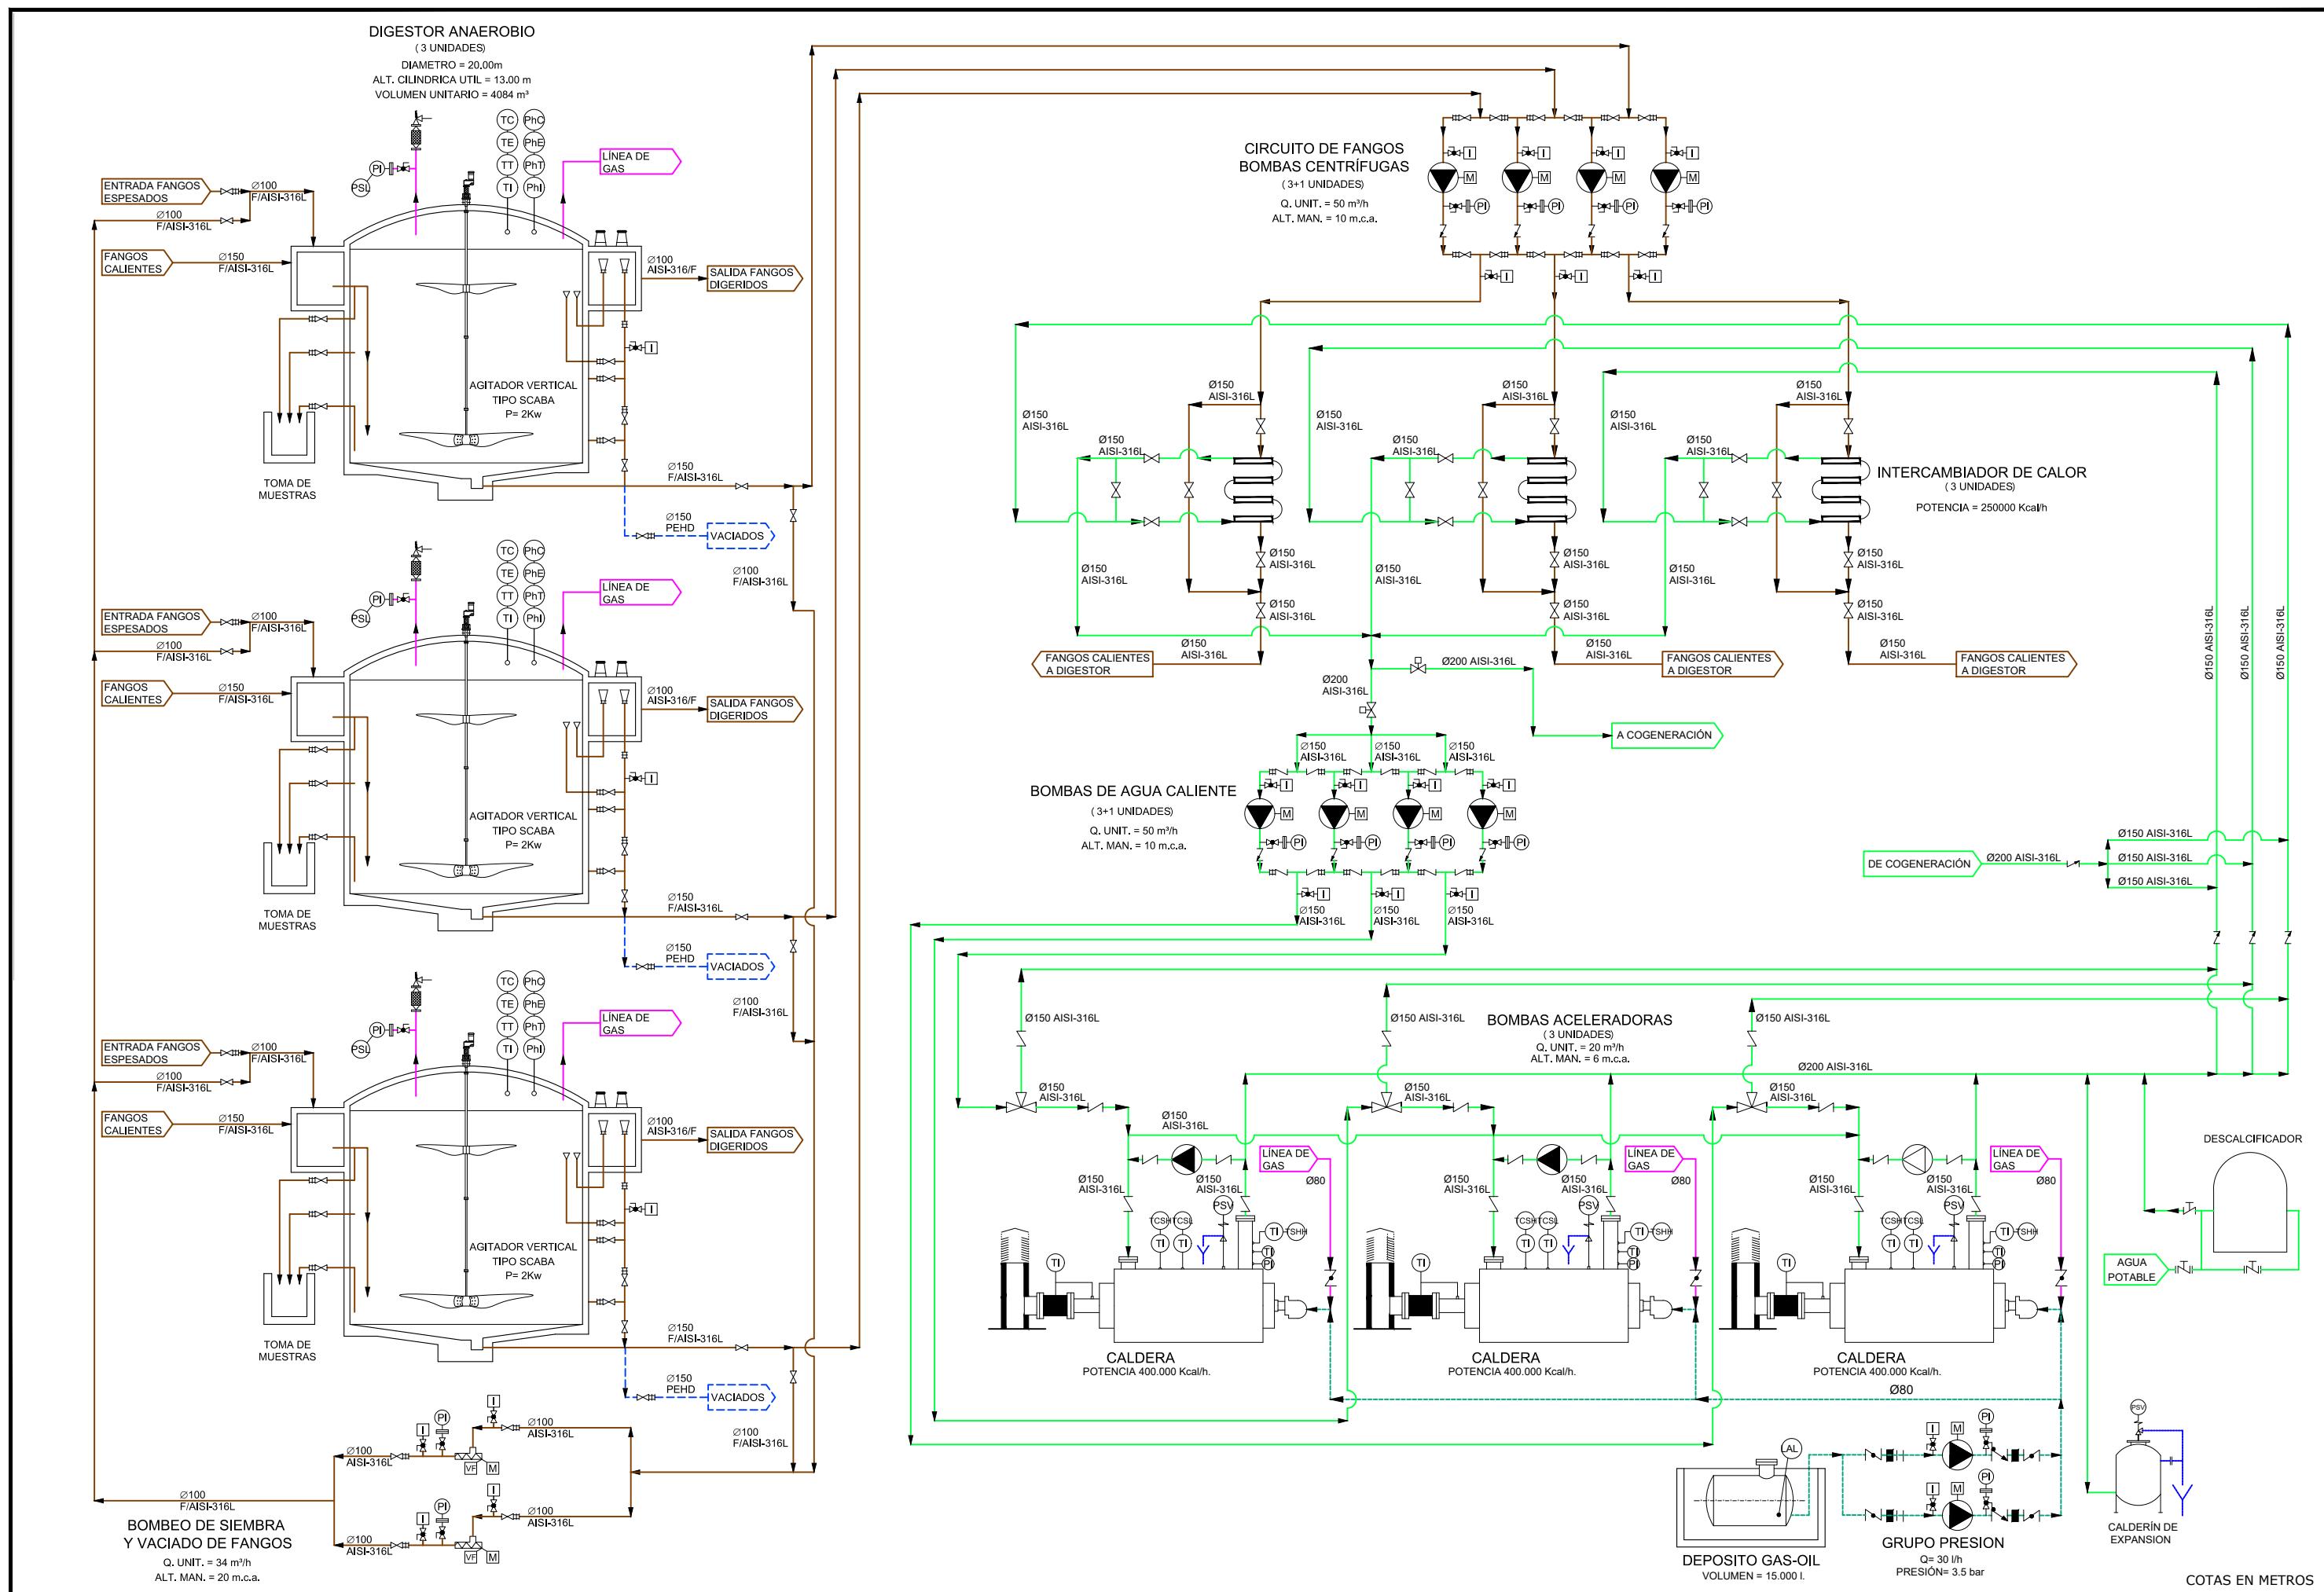


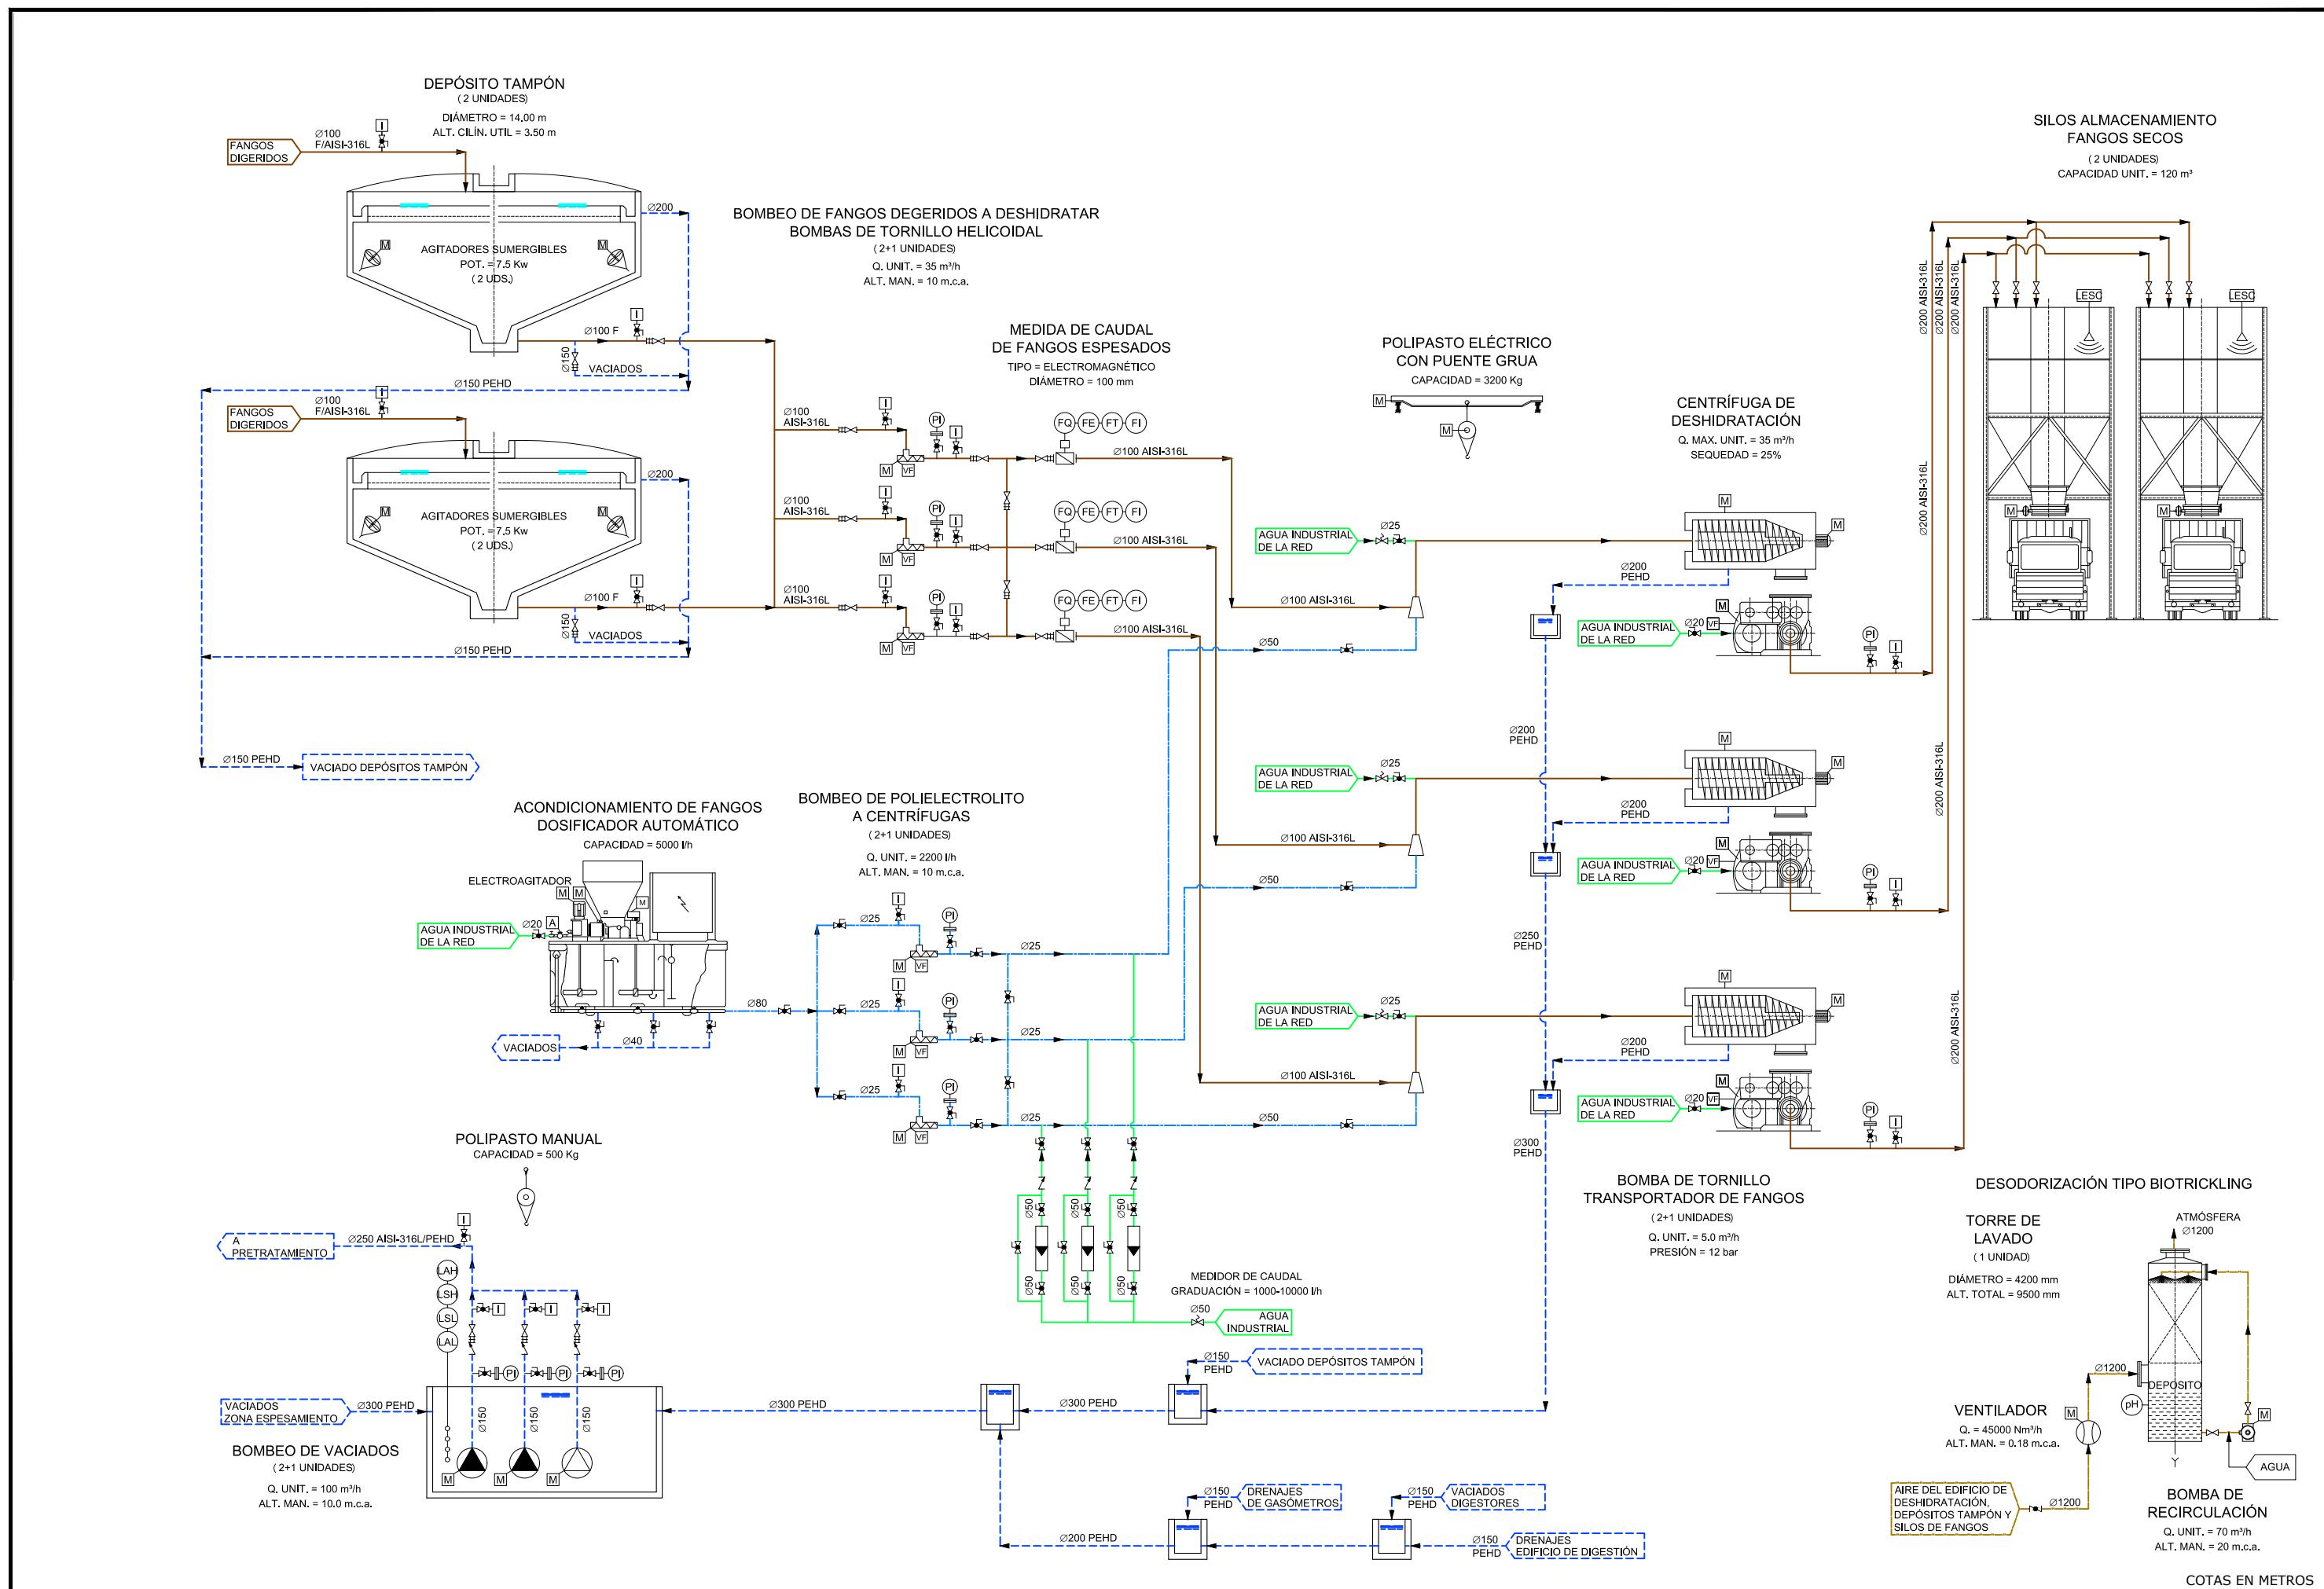

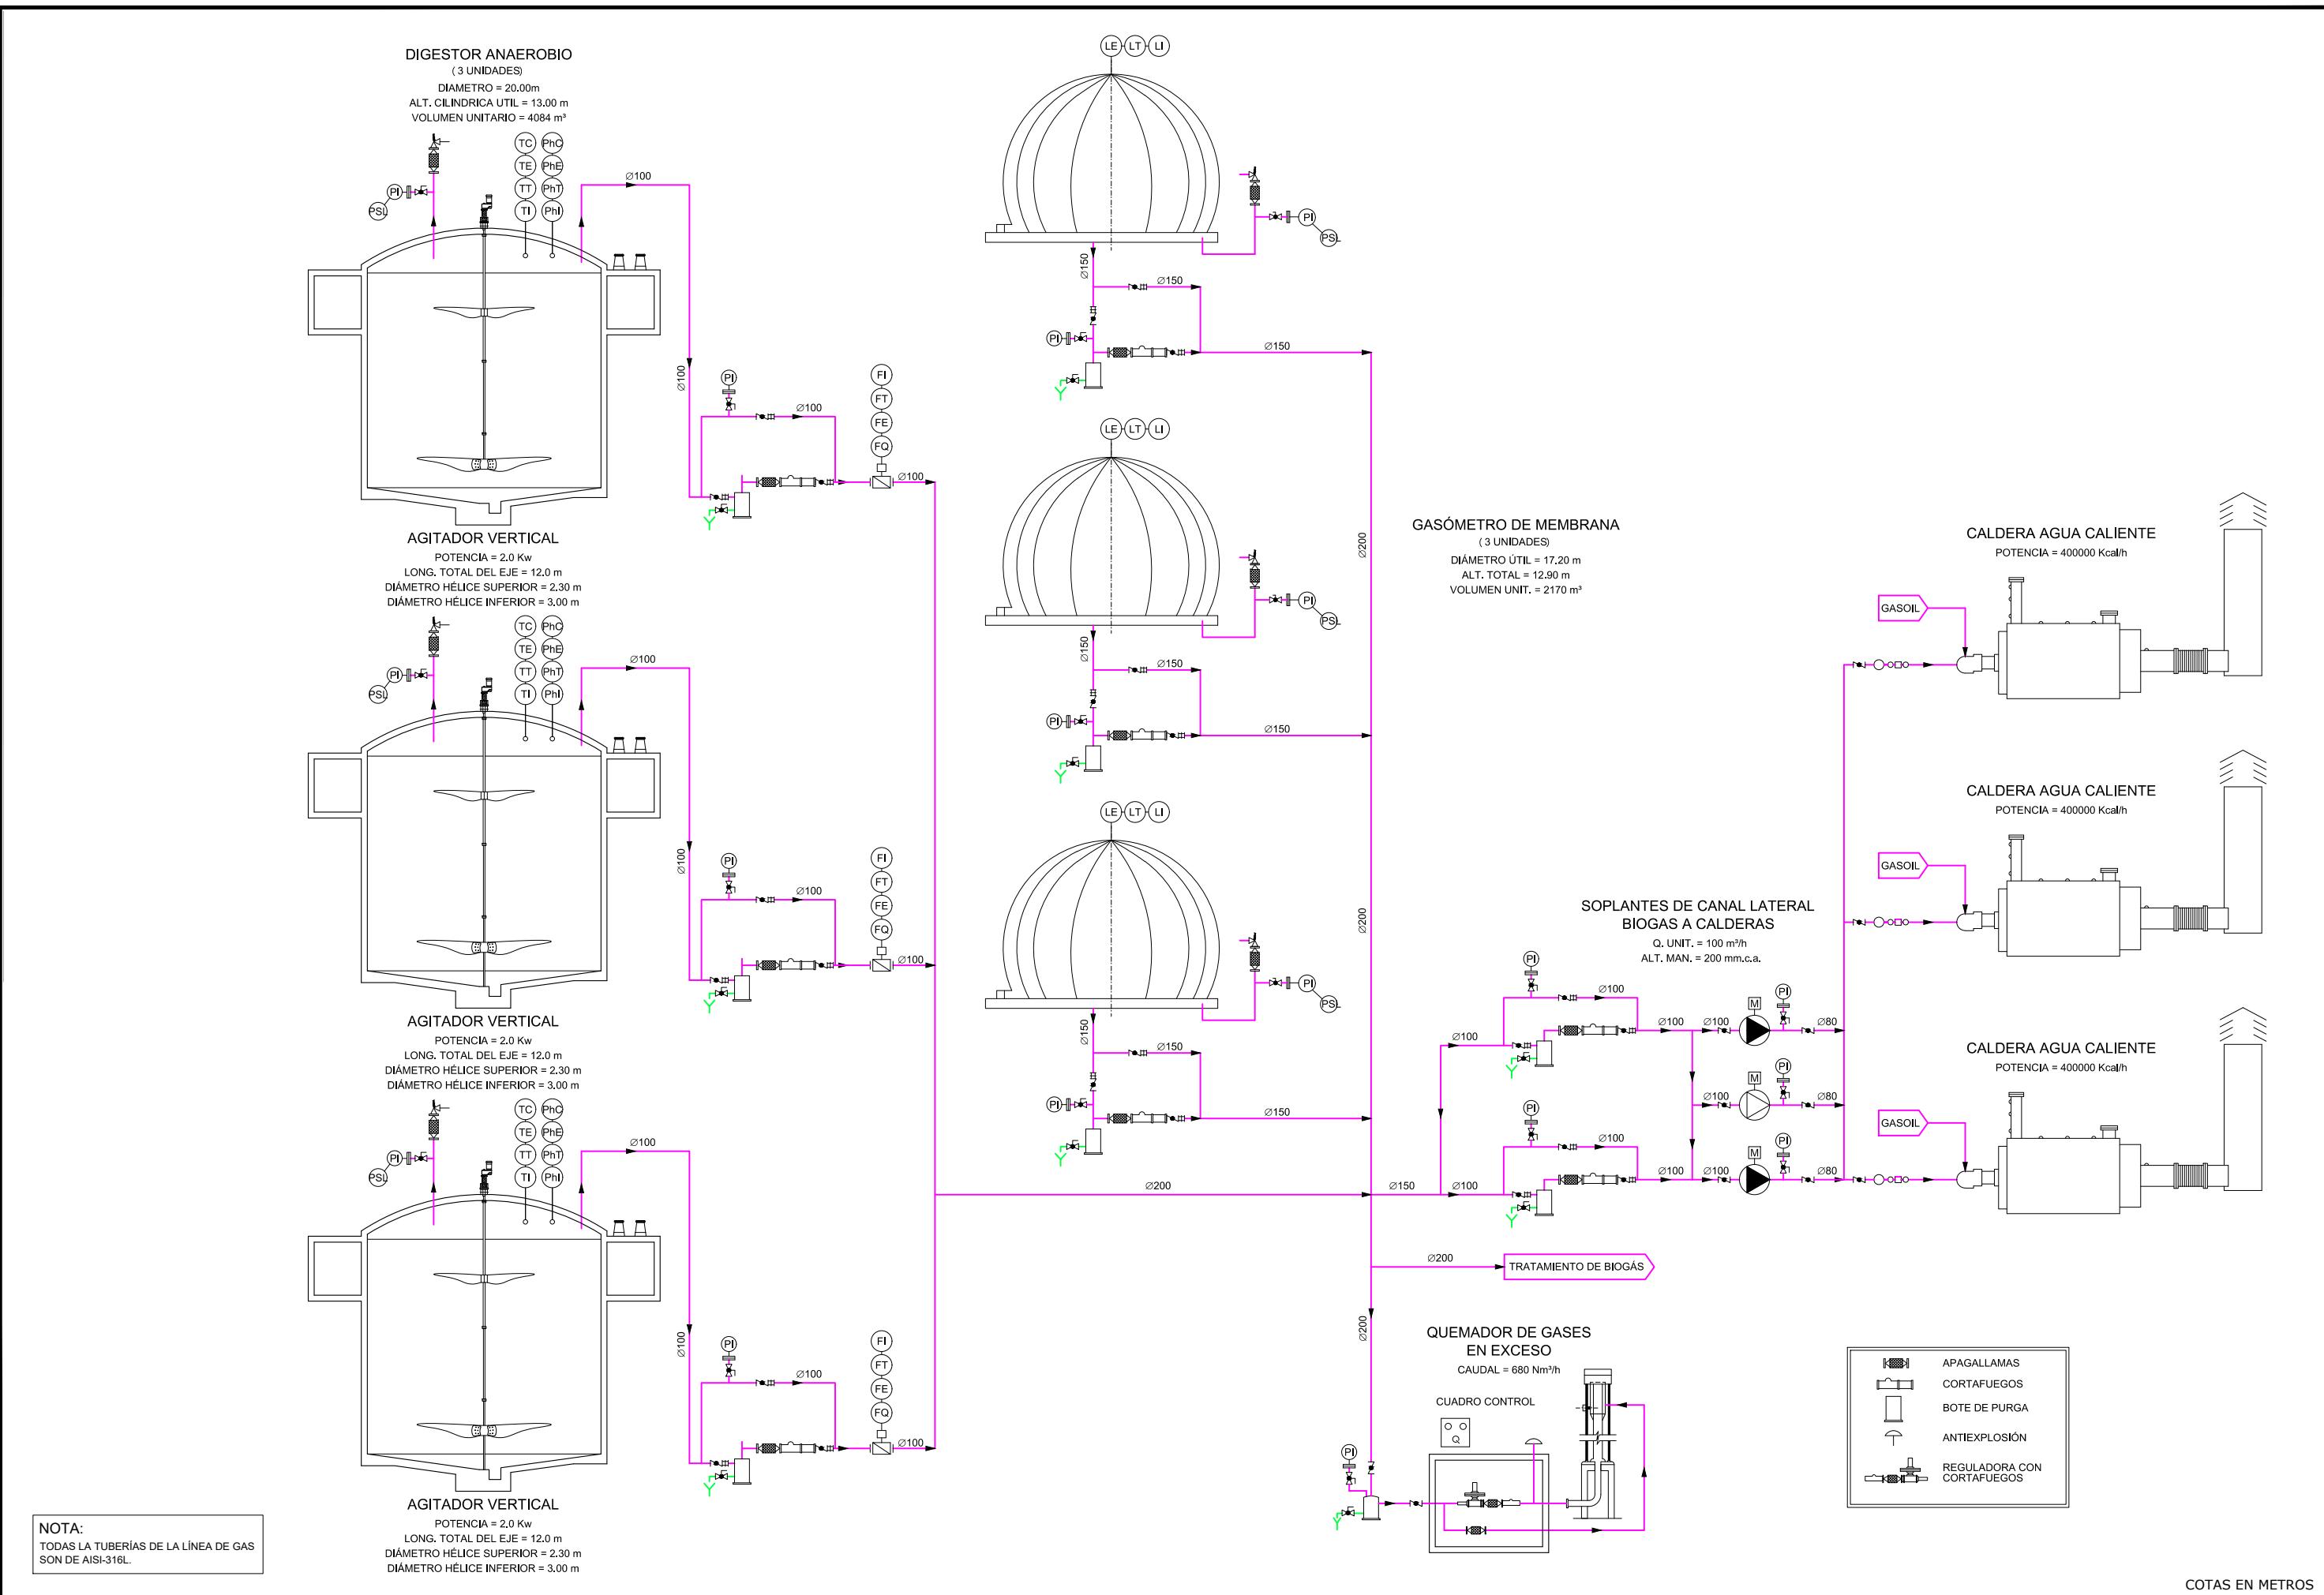


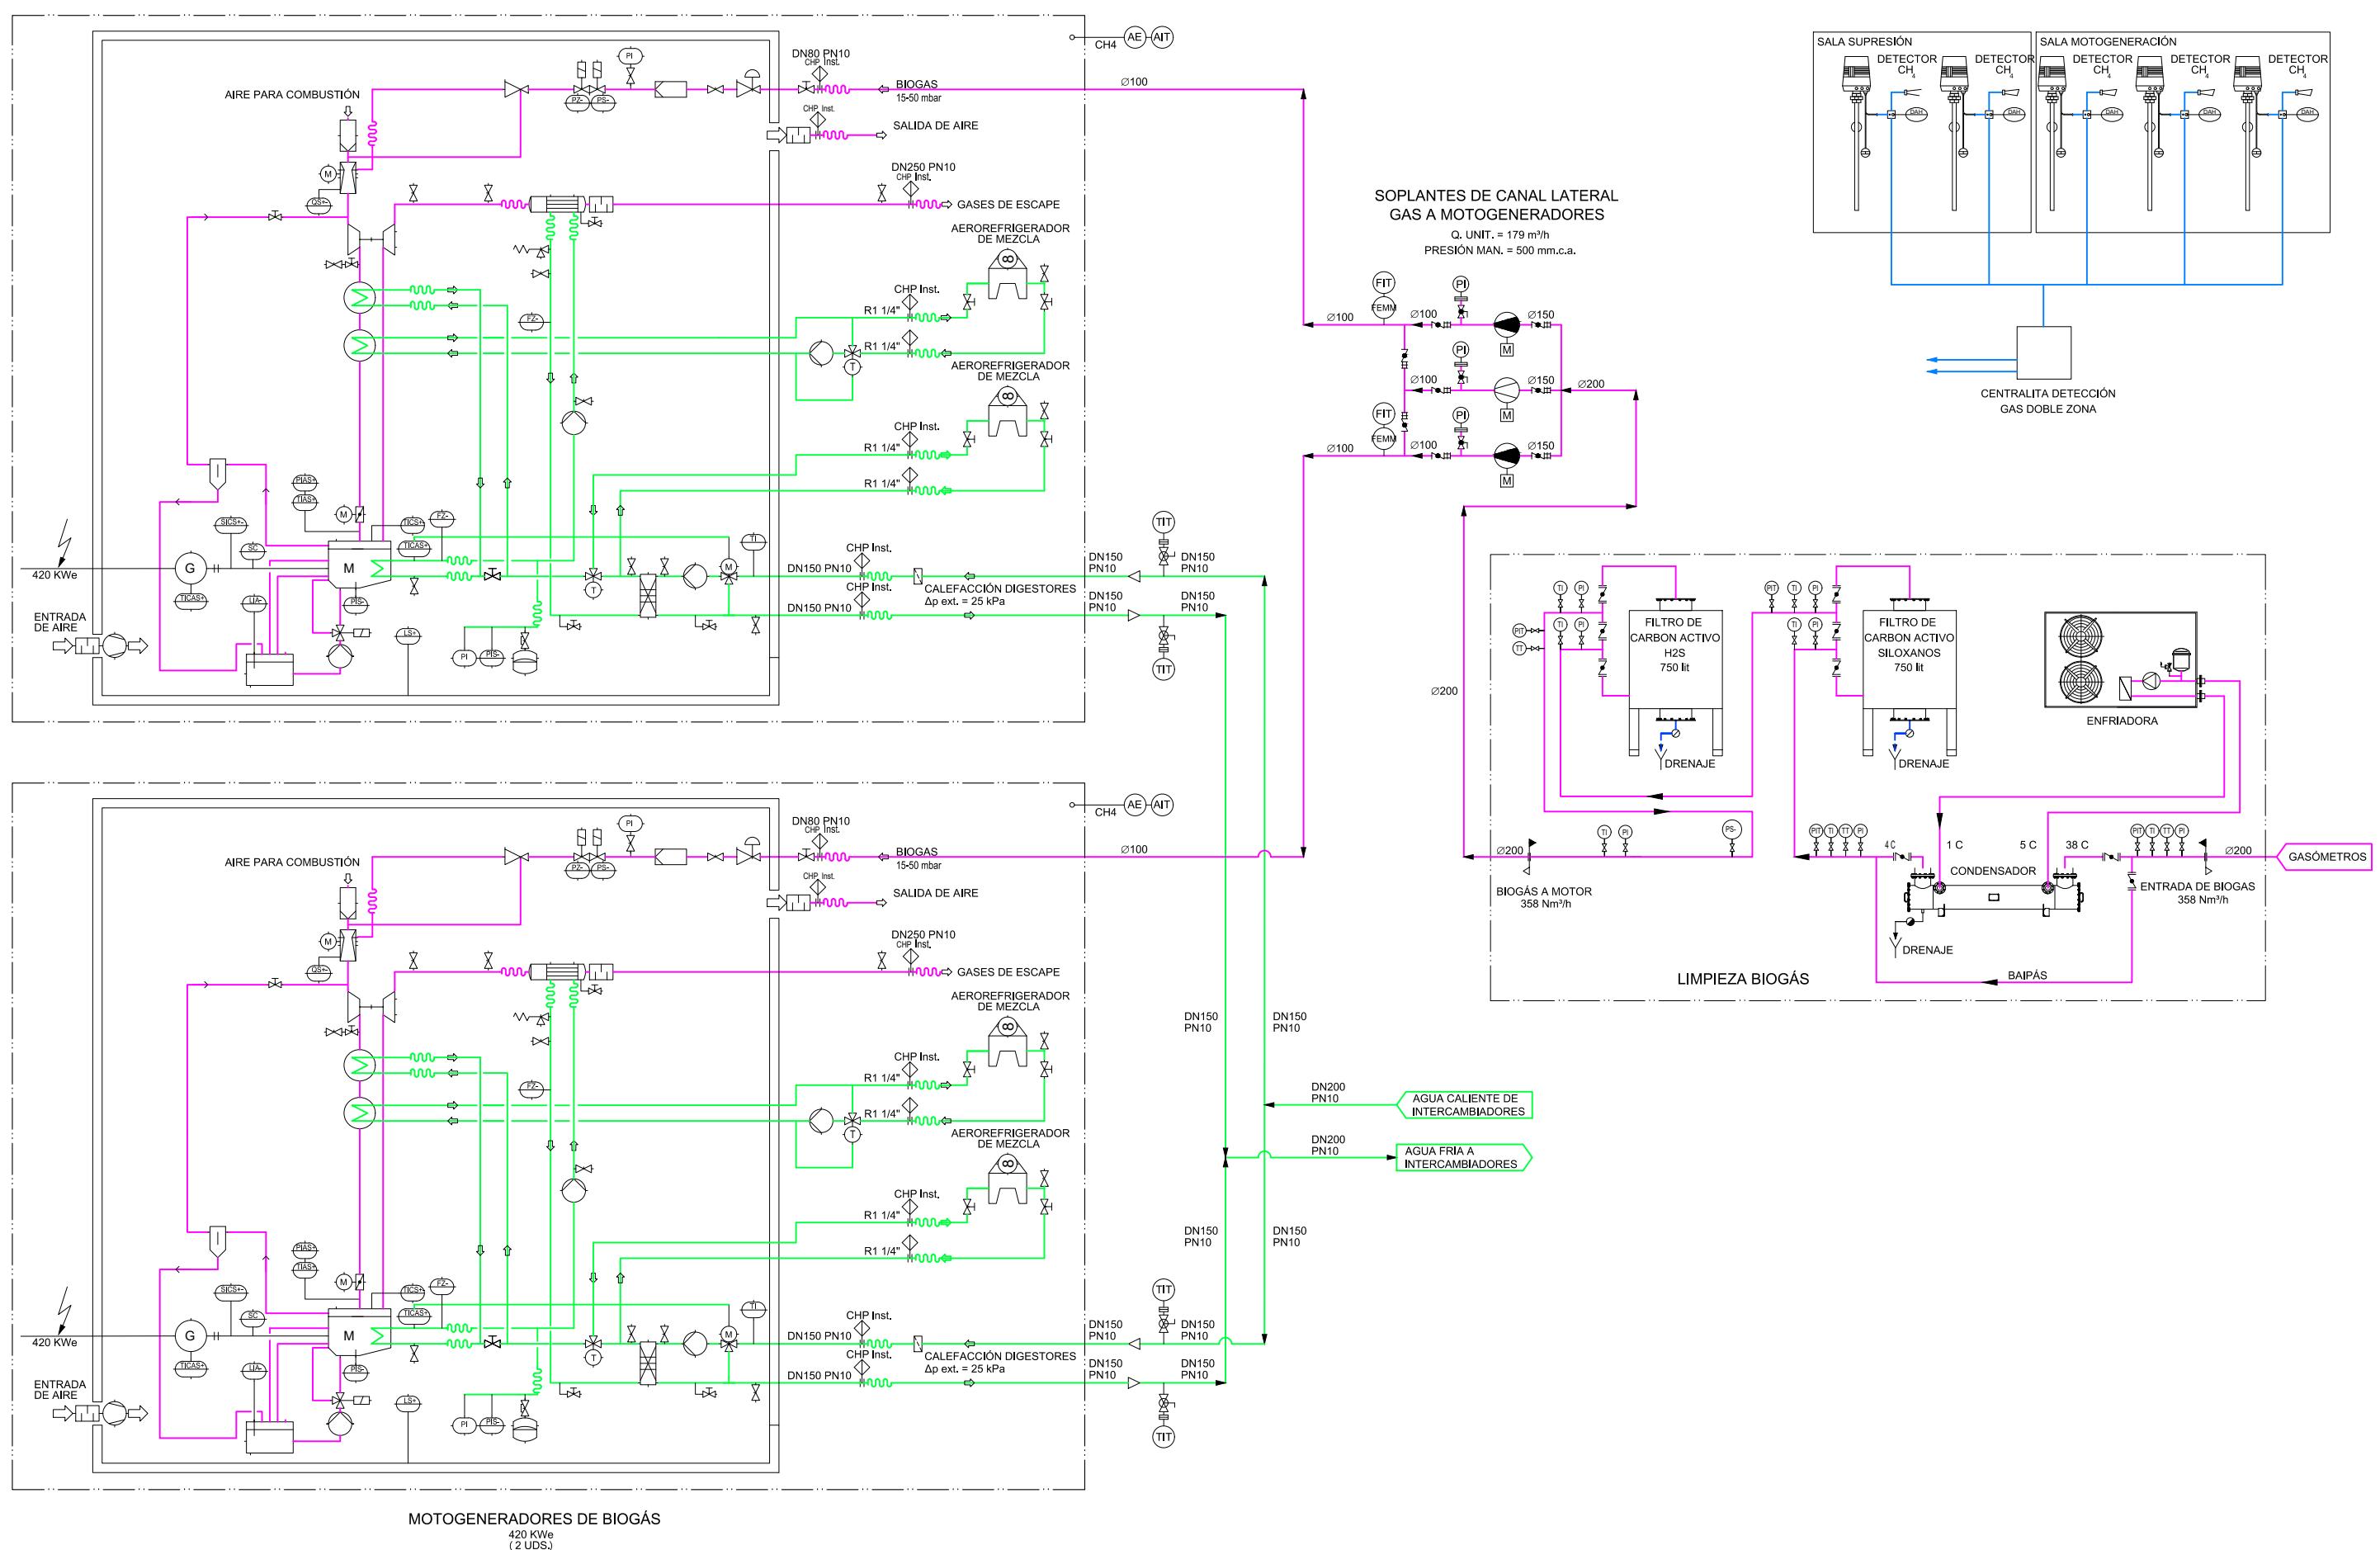



COTAS EN METROS

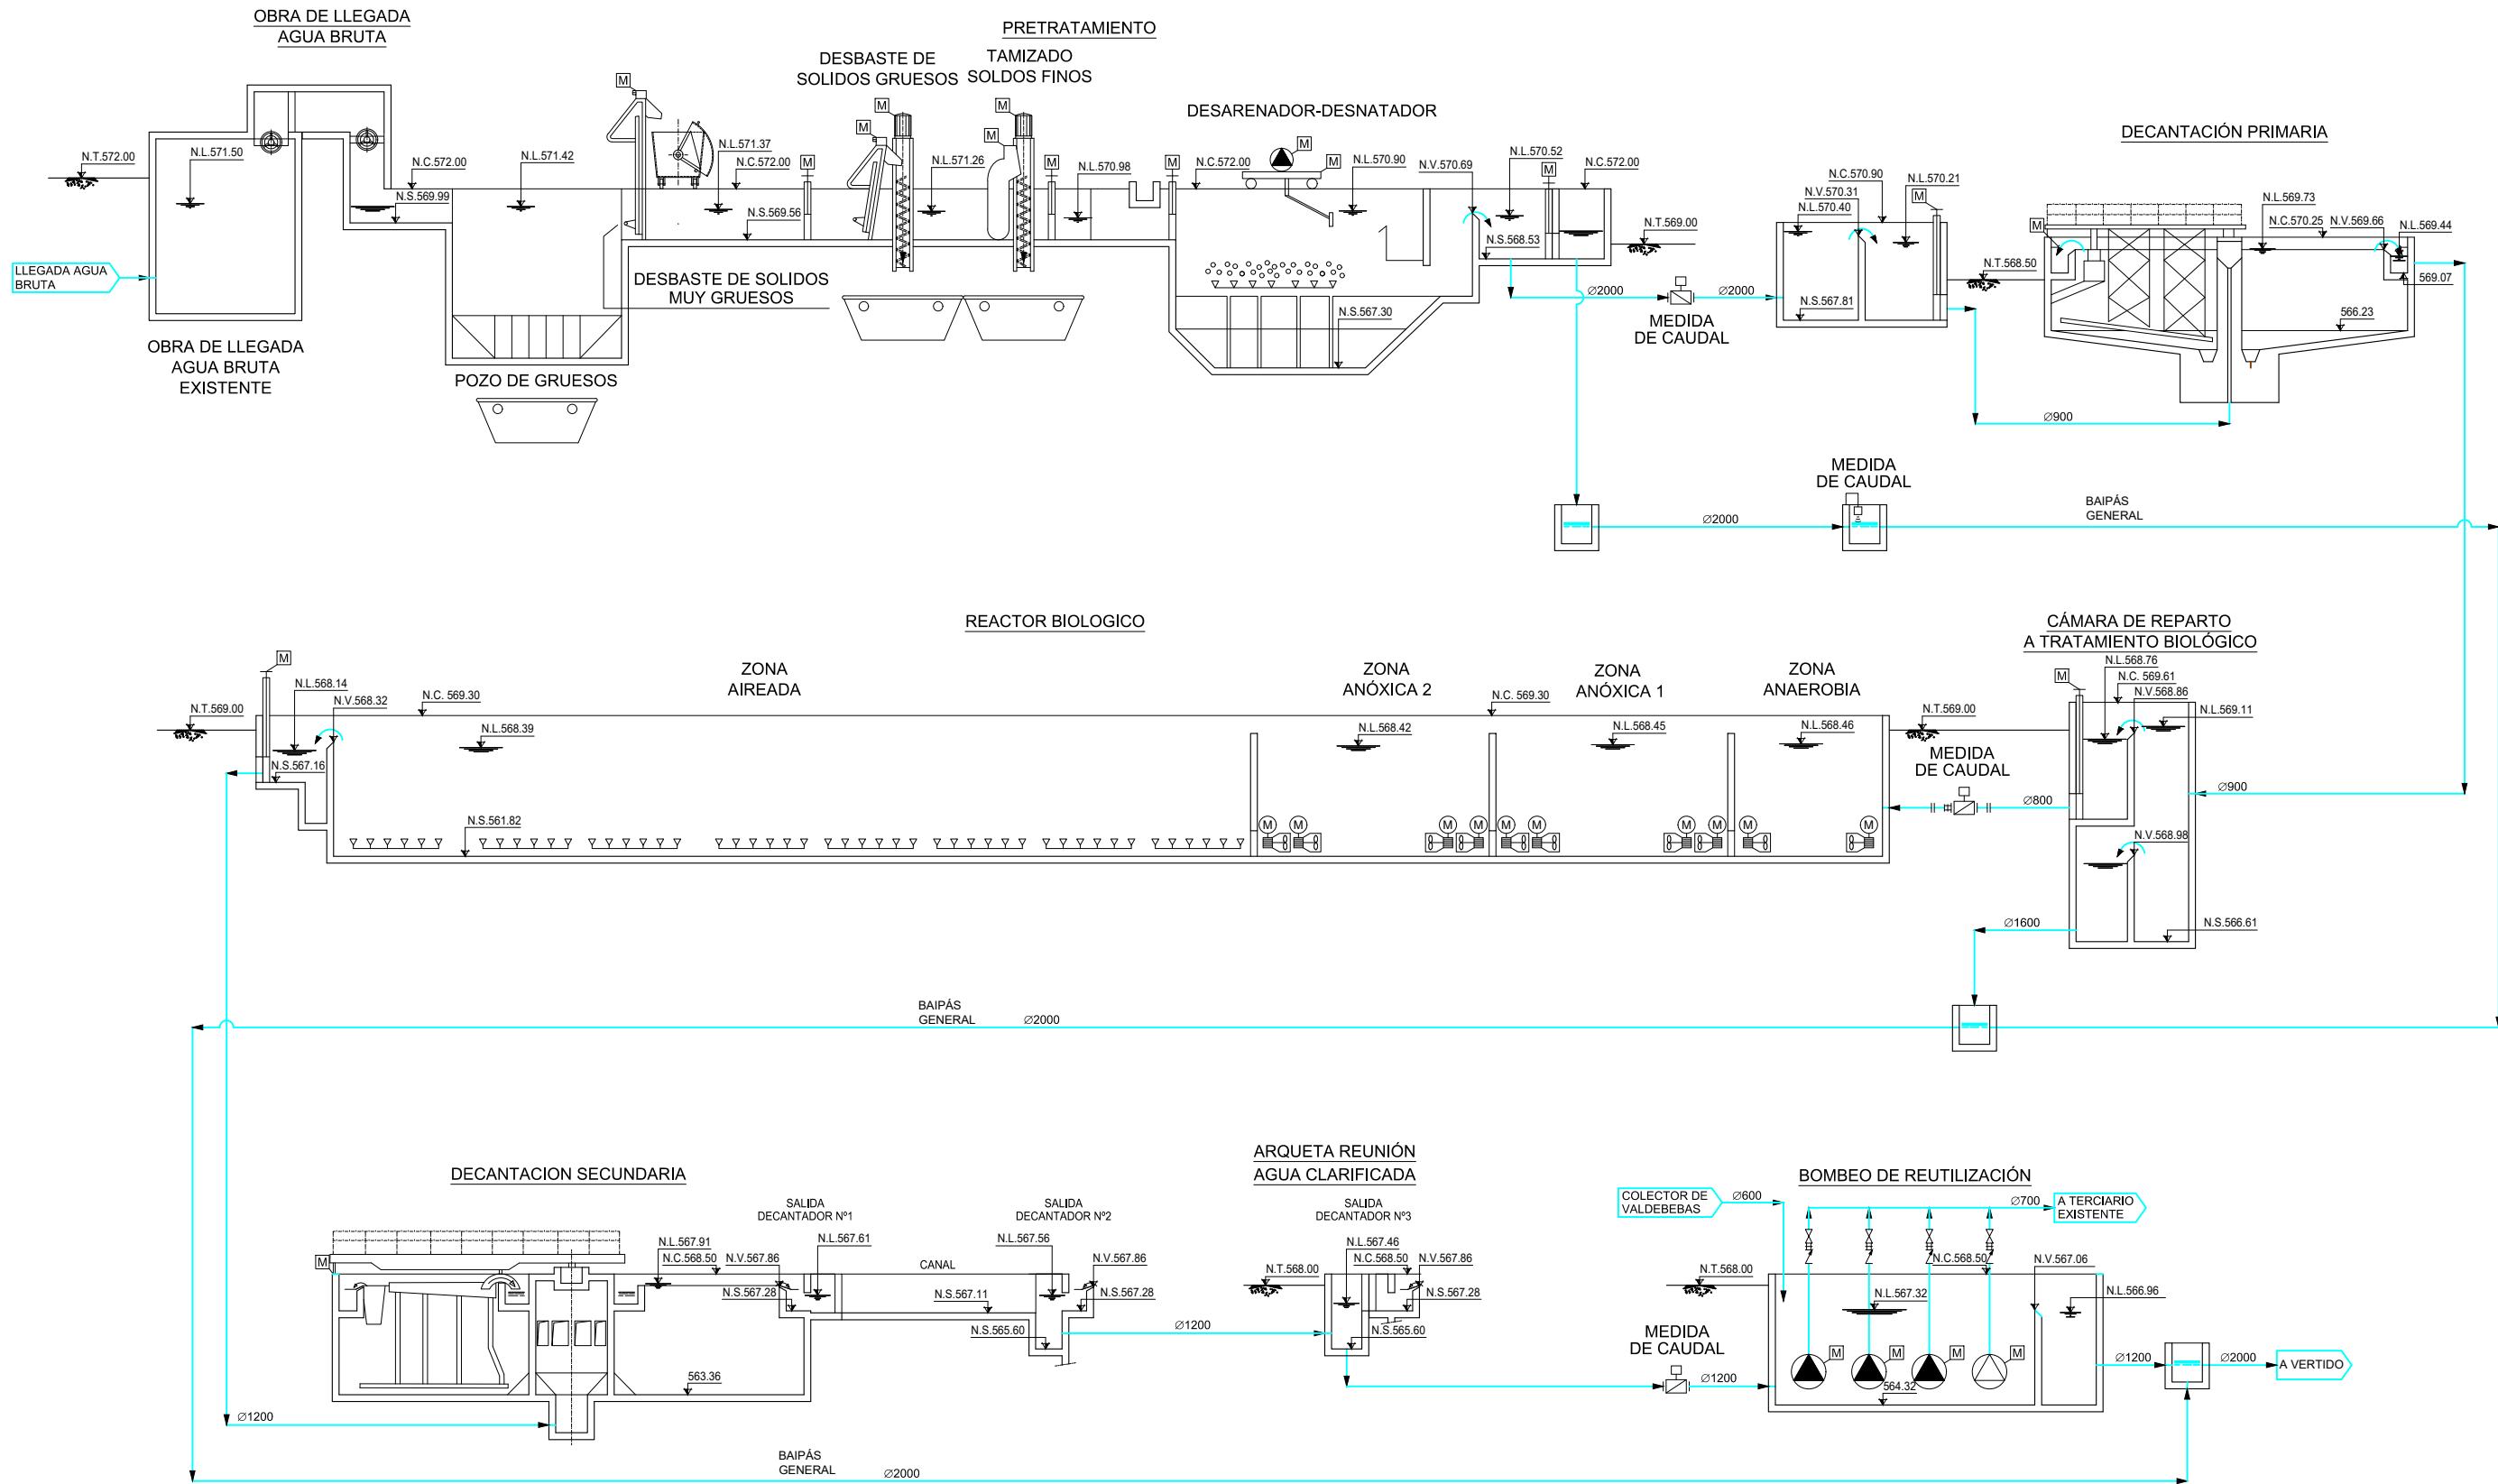

COTAS EN METROS

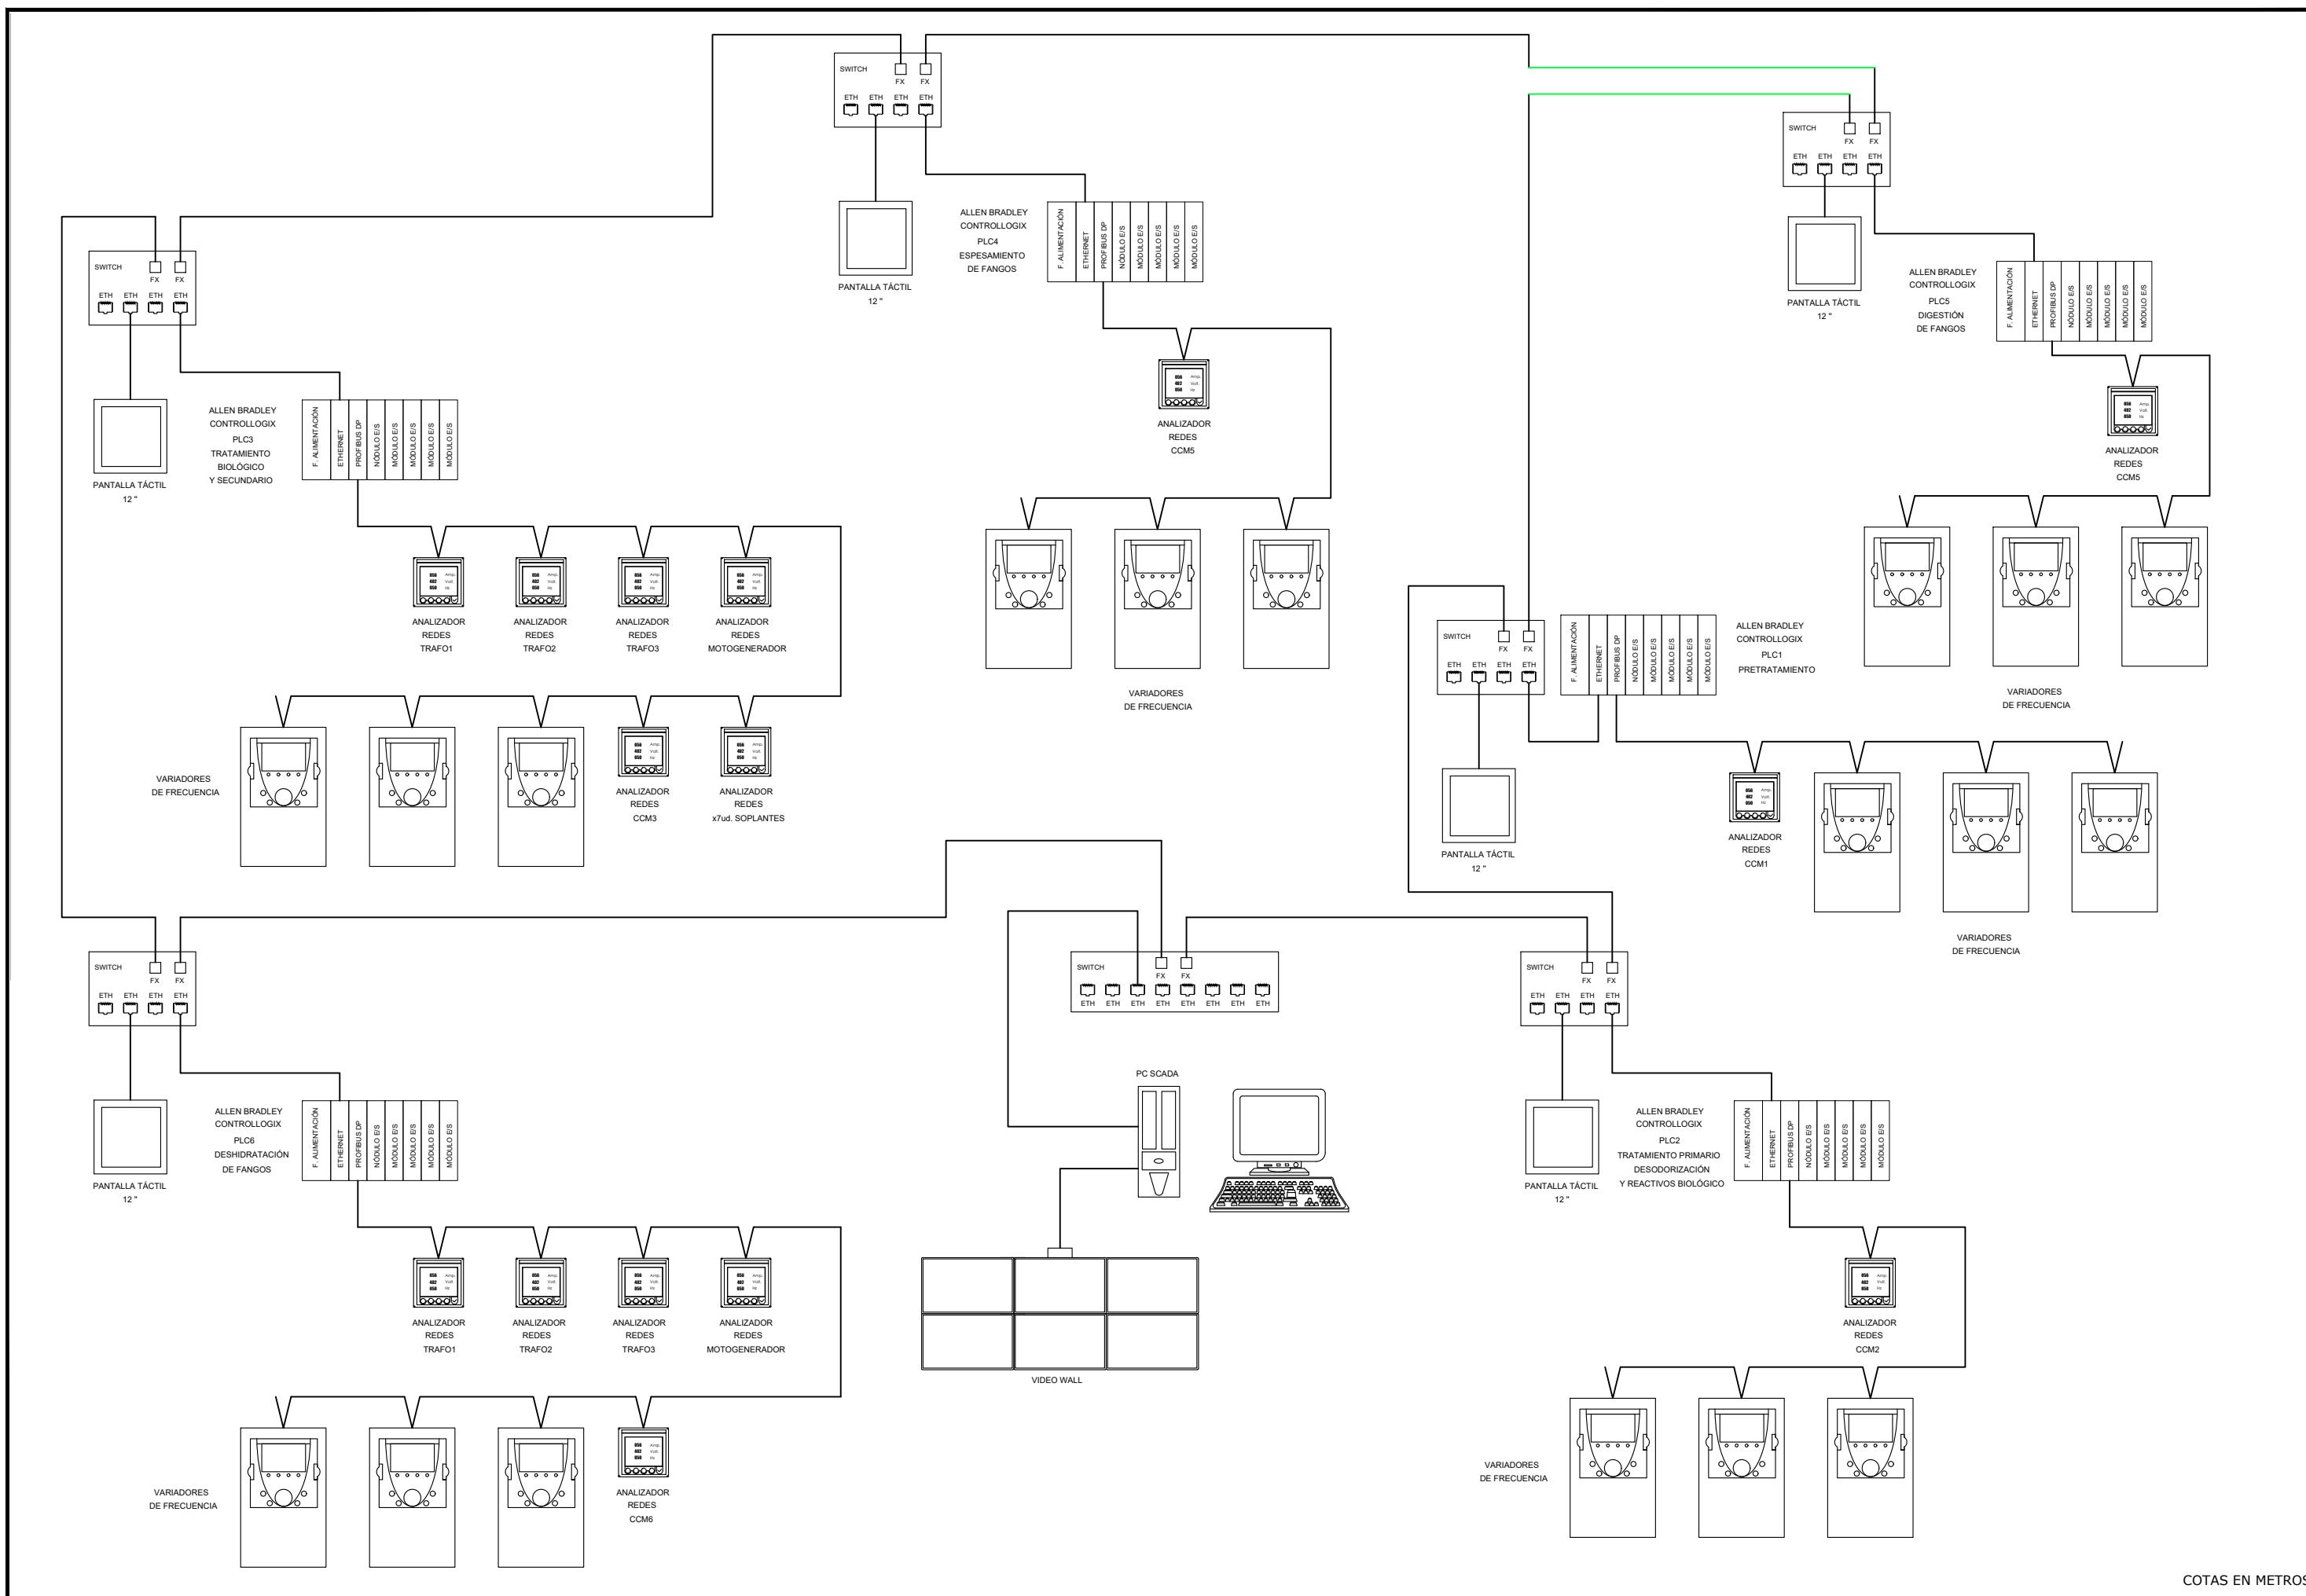


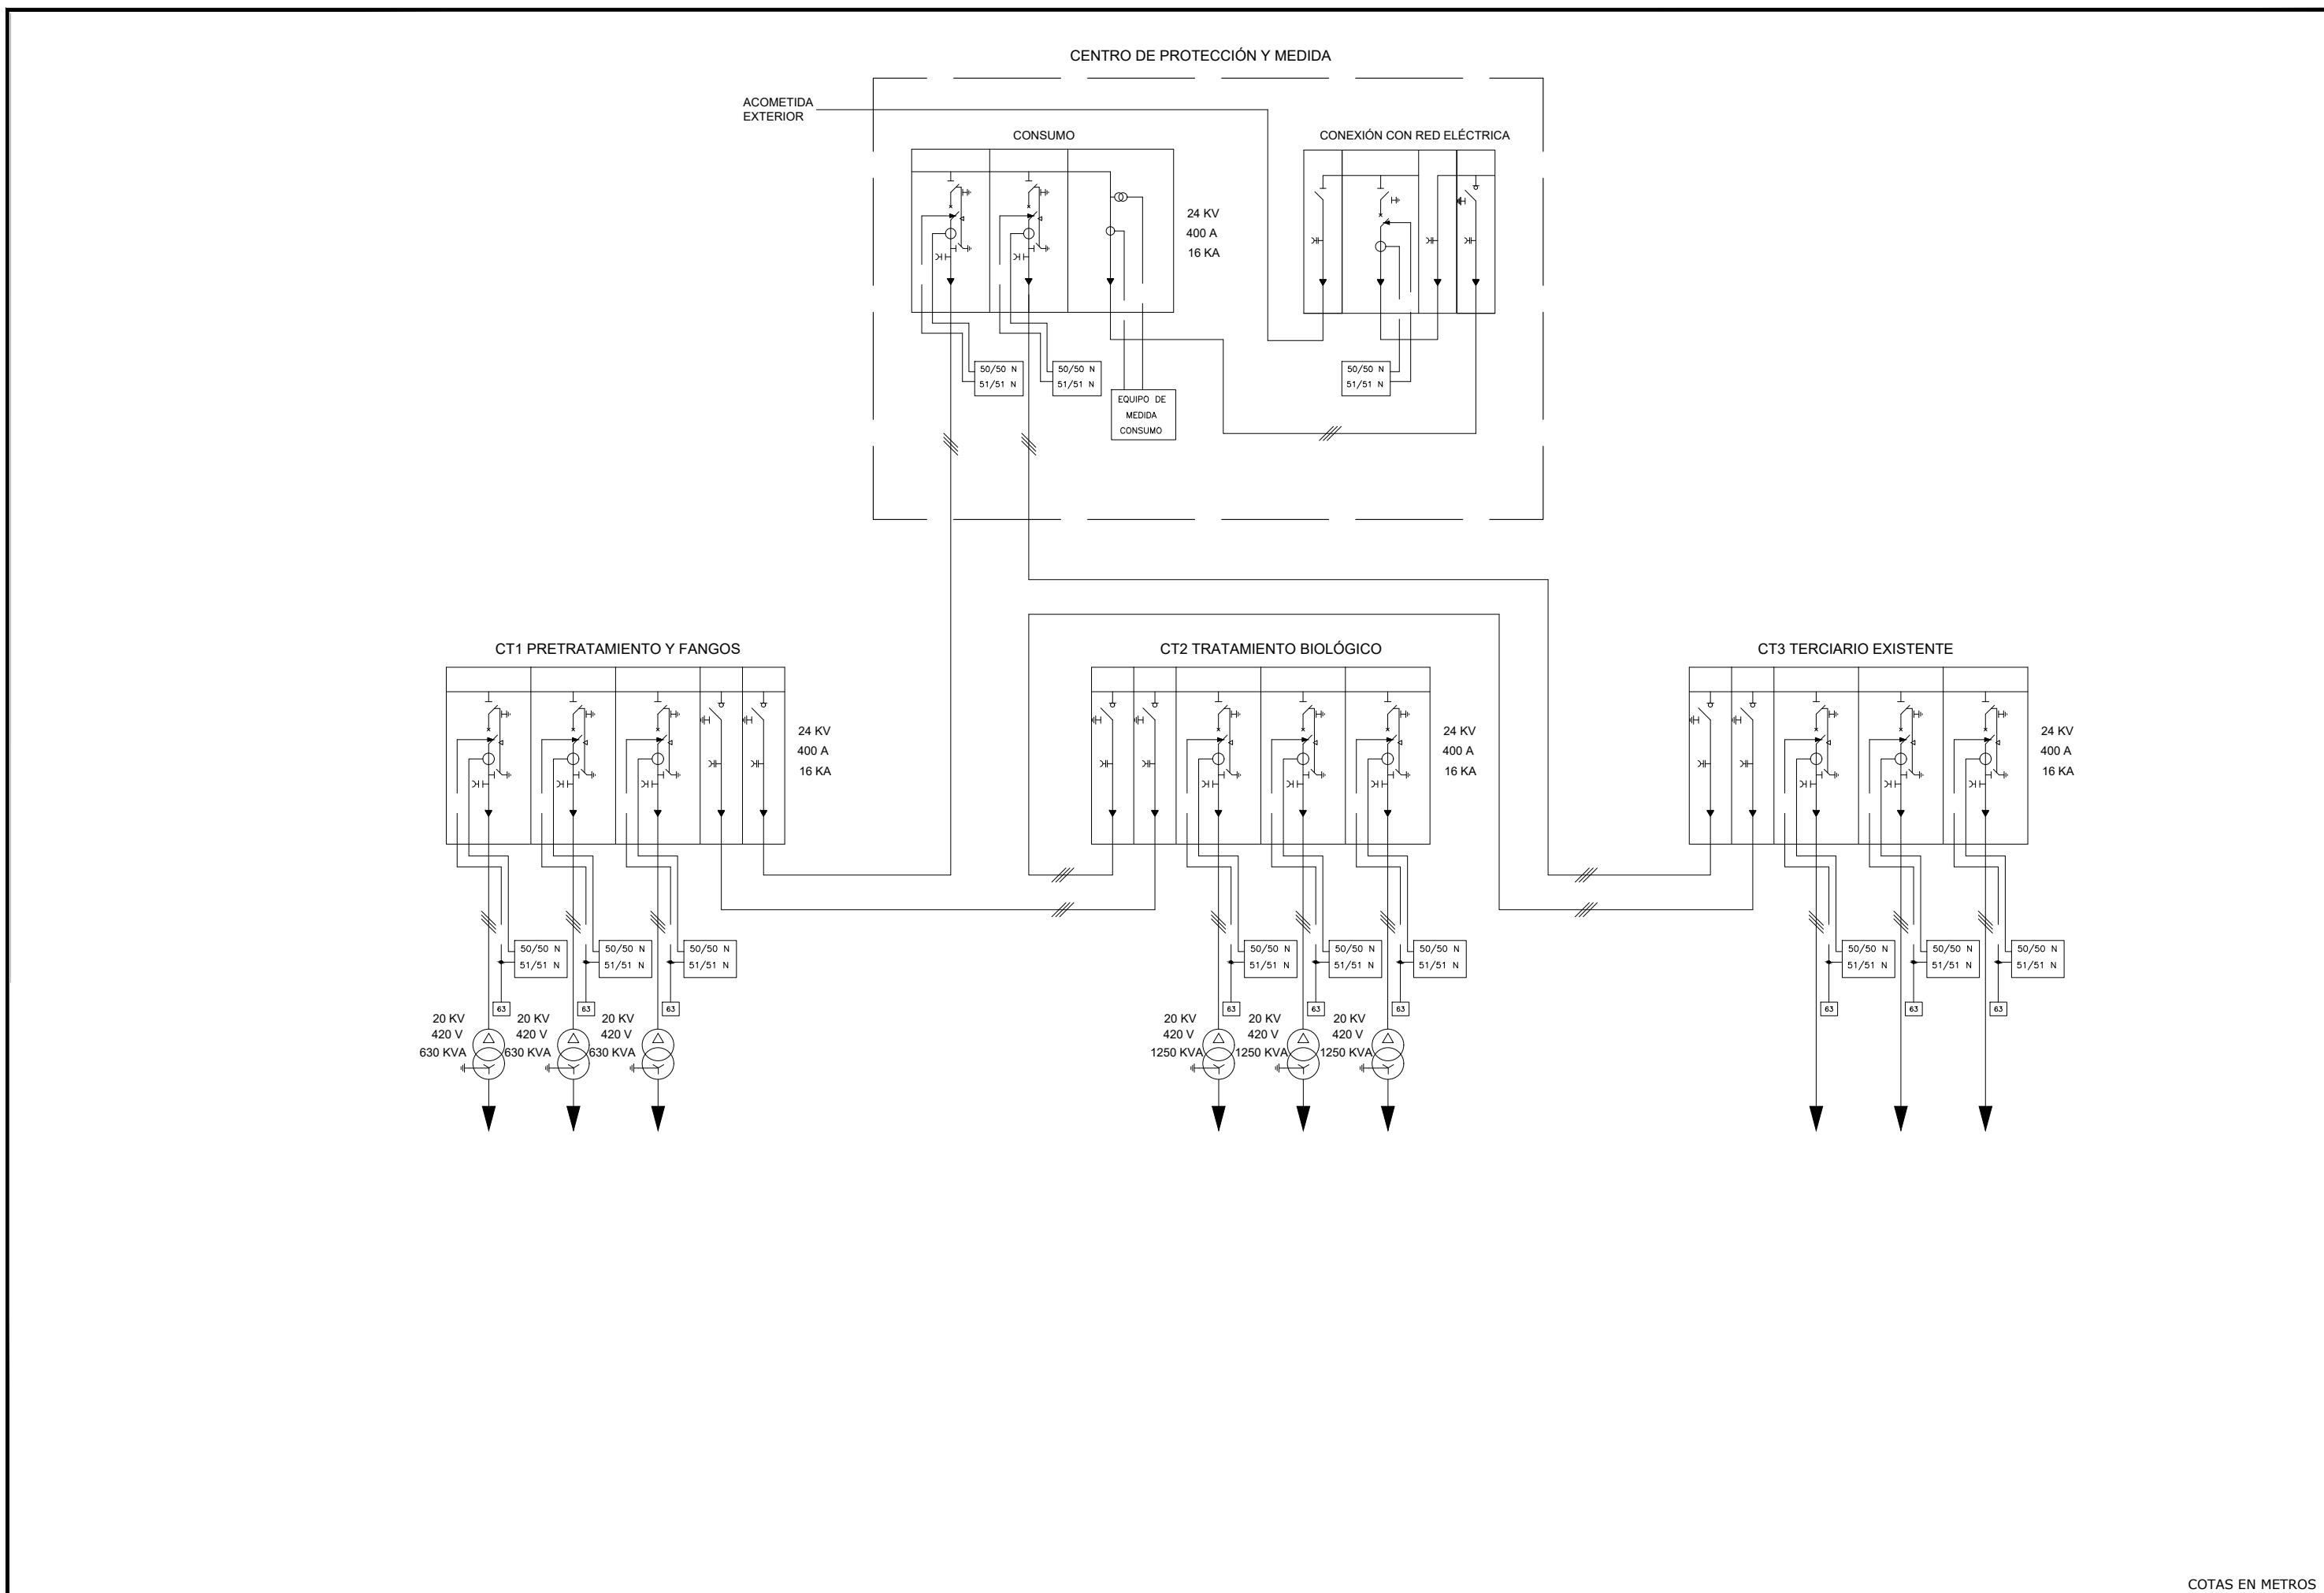

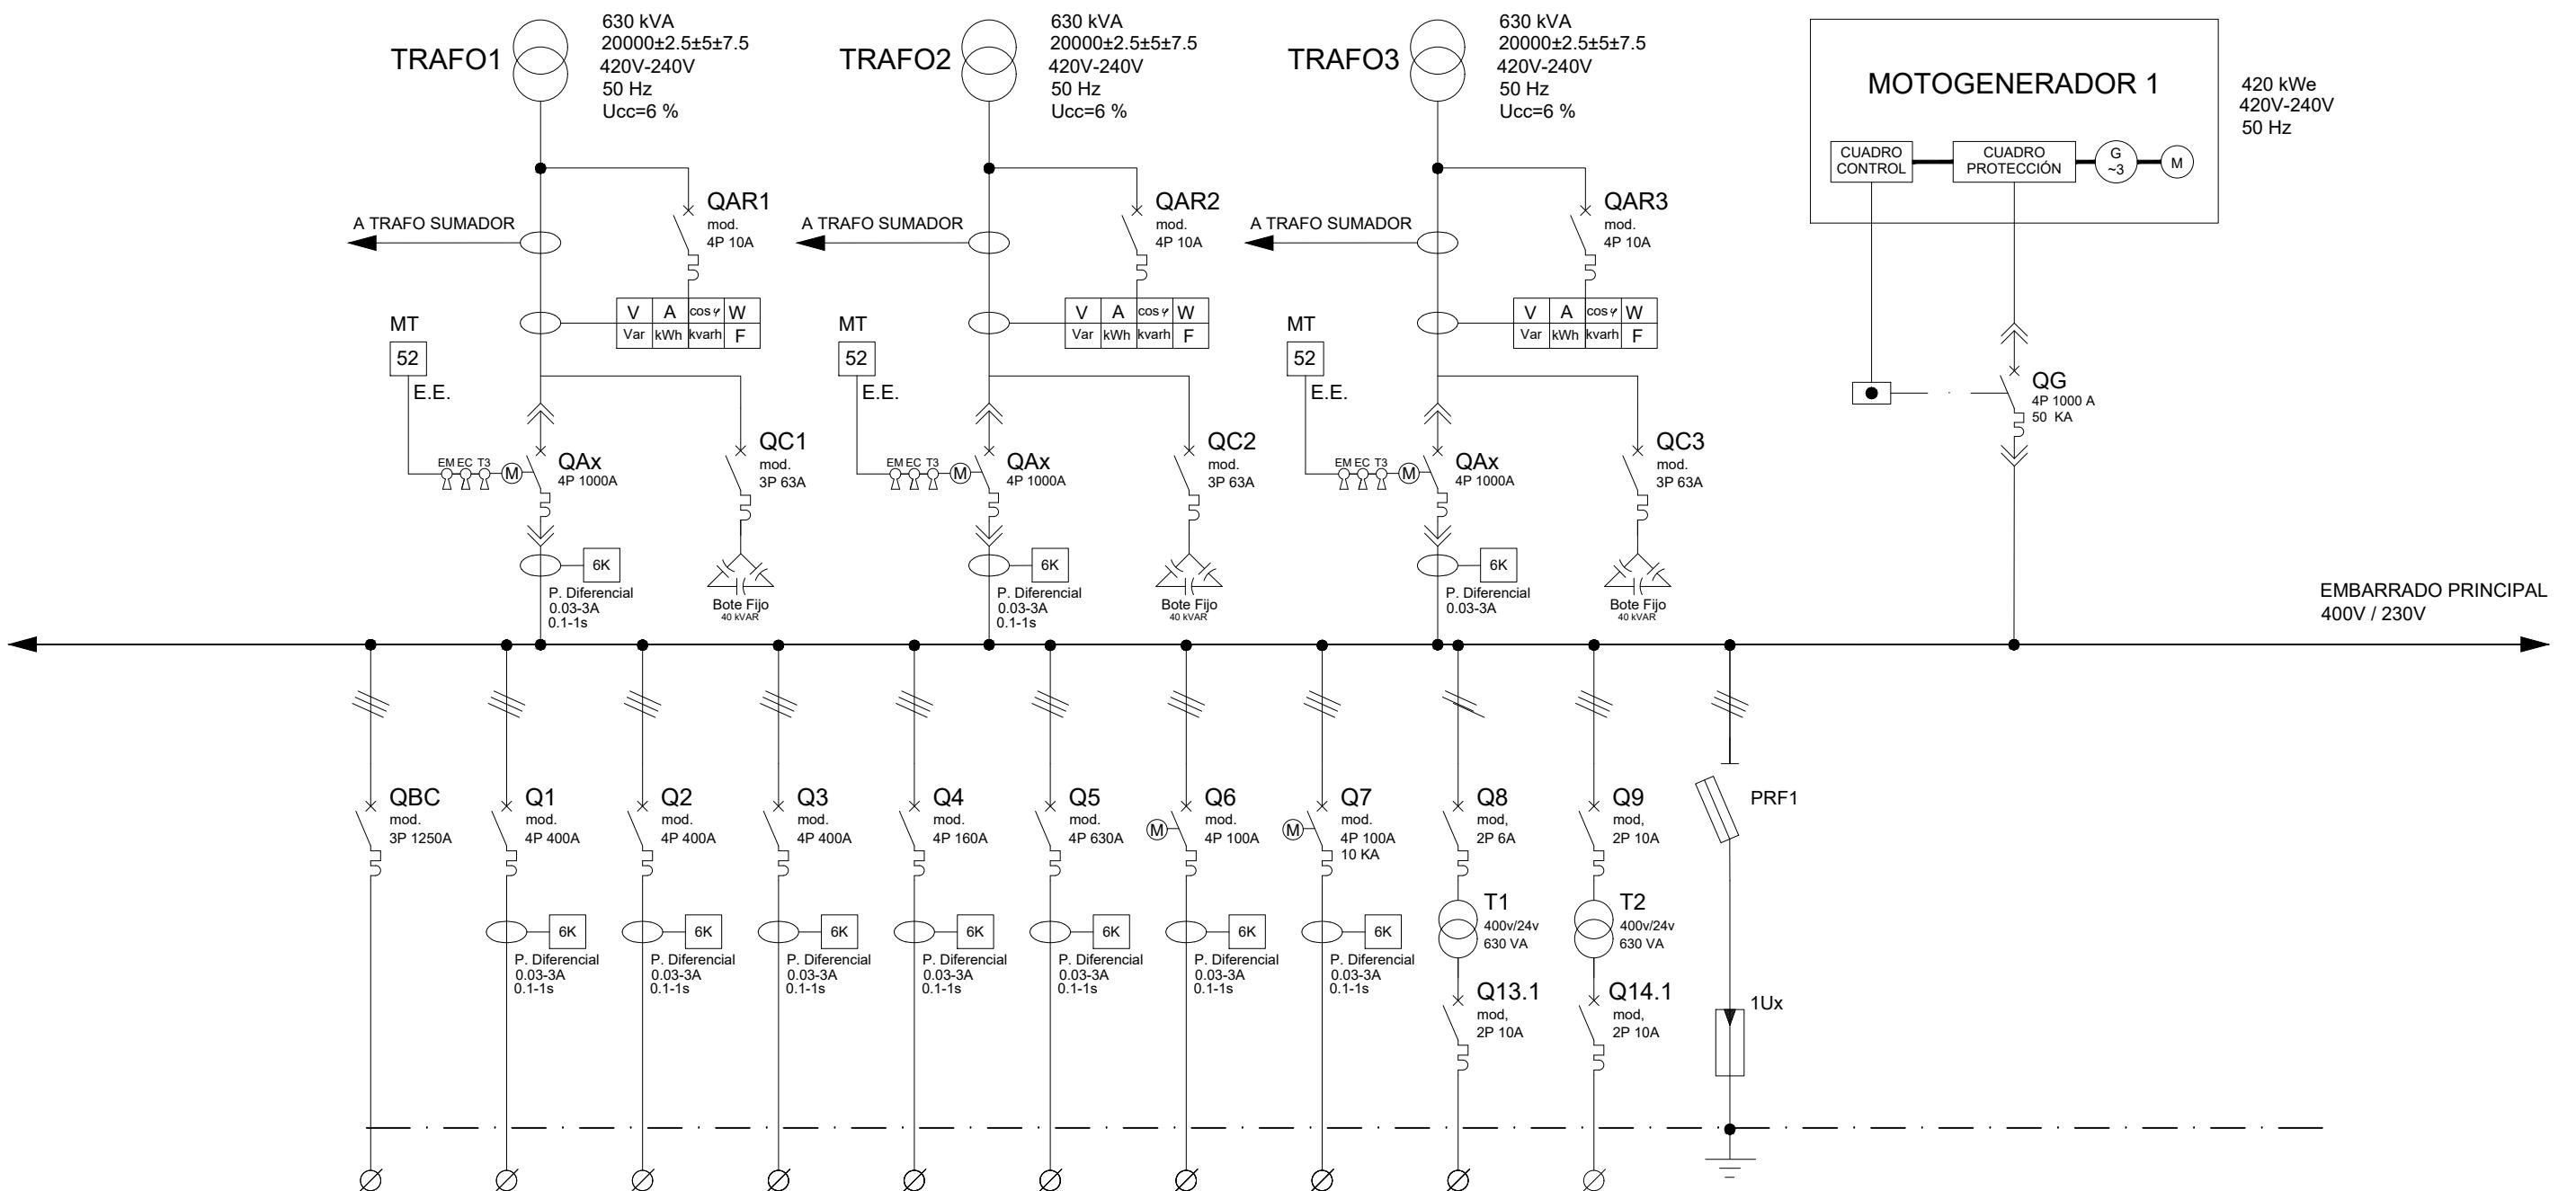

CIRCUITO		BATERIA CONDESAVIDORES	SALIDA CCM1	SALIDA CCM2	SALIDA CCM4	SALIDA CCM5	PERSONAL	CONTROL	CIRCUITO MANDO 24V	CIRCUITO MANDO 230V
SERVICIO		CONDESADORES	SALIDA CCM1	SALIDA CCM2	SALIDA CCM4	SALIDA CCM5	PERSONAL	CONTROL	CIRCUITO MANDO 24V	CIRCUITO MANDO 230V
NOMBRE DE EQUIPO		Qc	CCM1	CCM2	CCM4	CCM5	CCM6		MANDO	MANDO
POTENCIA NOMINAL (kW)		660	156.54	155.94	151.70	73.86	260.27	11.42	24V	230V
TENSION NOMINAL (V)		400V	400V	400V	400V	400V	400V	400V	RV 0.6/1KV	RV 0.6/1KV
INTENSIDAD NOMINAL (A)		953	282.77	281.68	274.02	133.41	470.15	20.63		
ESQUEMA TIPO										
CABLE	TIPO	RV 0.6/1KV	RV 0.6/1KV	RV 0.6/1KV	RV 0.6/1KV	RV 0.6/1KV	RV 0.6/1KV	RV 0.6/1KV	RV 0.6/1KV	RV 0.6/1KV
	SECCION (mm ²)	3x3(1x185)+T	4x150+T	4x150+T	4x240+T	4x185+T	4x35+T	4x35+T		
LONGITUD (m)		20	115	115	220	220	20	105		
INT. MAX. CABLE (A)		289.02	246.5	412.25	314.5	314.5	85			
C. de T. %		0.35	1.88	1.87	2.17	1.37	0.17	0.43		
NOMBRE DEL CABLE								2.14		

COTAS EN METROS

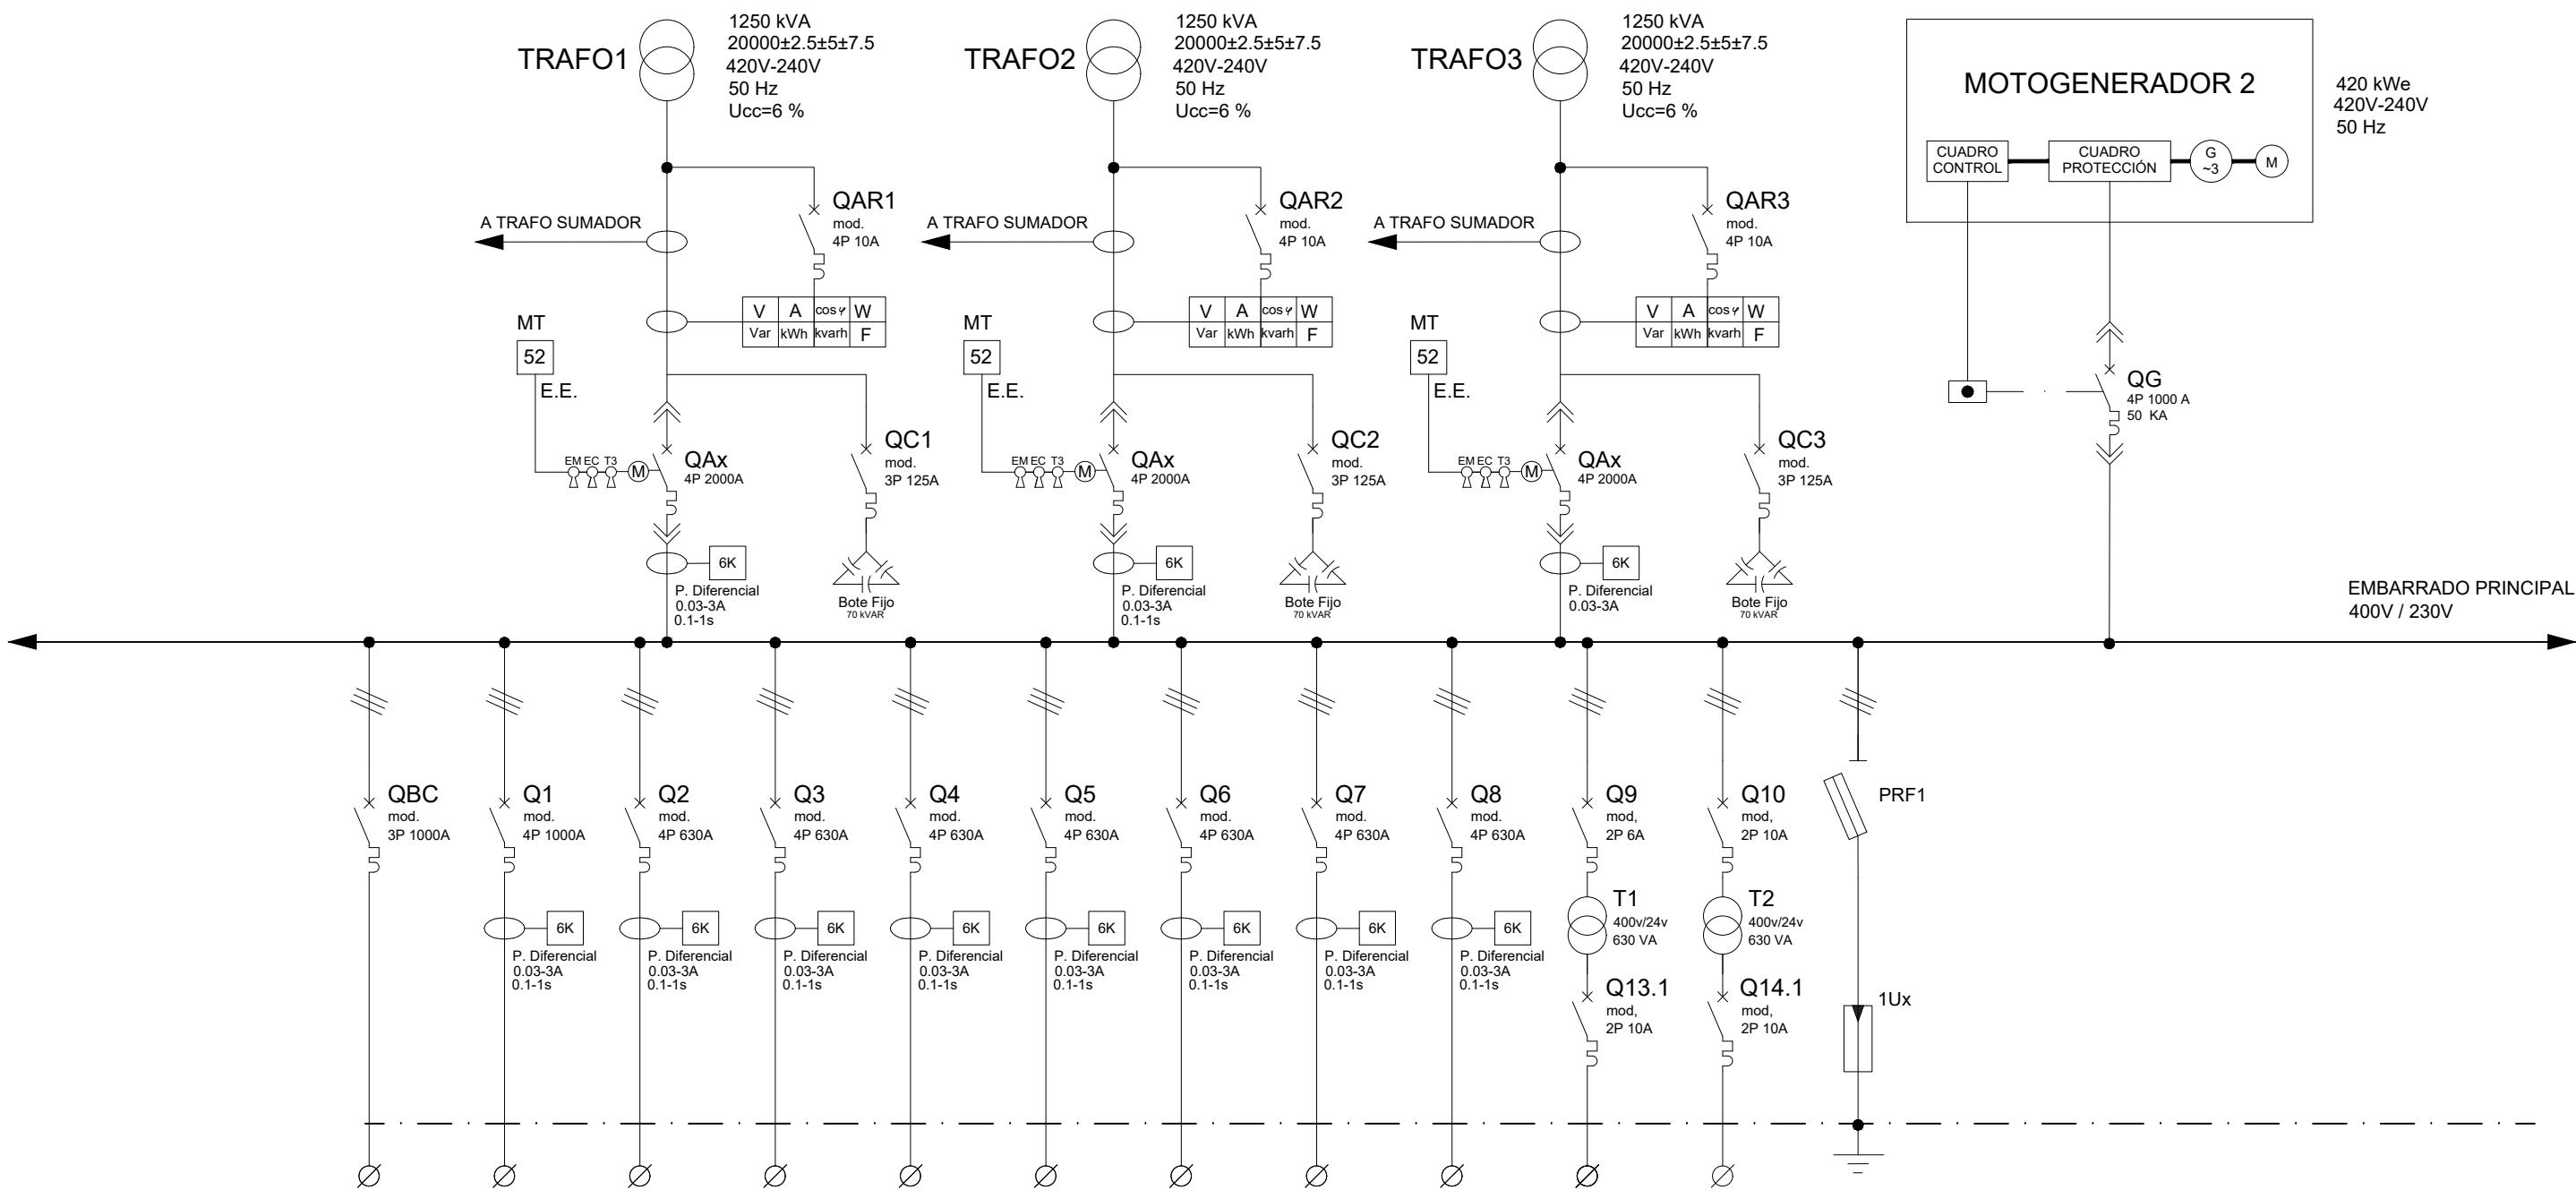

CIRCUITO		BATERIA CONDESADORES	SALIDA CCM3	SALIDA SOPLANTE 1	SALIDA SOPLANTE 2	SALIDA SOPLANTE 3	SALIDA SOPLANTE 4	SALIDA SOPLANTE 5	SALIDA SOPLANTE 6	SALIDA SOPLANTE 7	CIRCUITO MANDO 230V	CIRCUITO MANDO	24V	RV 0.6/1KV										
SERVICIO		CONDESADORES																						
NOMBRE DE EQUIPO		Qc																						
POTENCIA NOMINAL (kW)		390																						
TENSION NOMINAL (V)		400V																						
INTENSIDAD NOMINAL (A)		563.58																						
ESQUEMA TIPO																								
CABLE	TIPO	RV 0.6/1KV																						
	SECCION (mm ²)	3x2(1x150)+T																						
	LONGITUD (m)	20																						
	INT. MAX. CABLE (A)																							
	C. de T. %	0.38																						
	NOMBRE DEL CABLE																							

COTAS EN METROS